

■ 도면목록표(건축)

도면번호	도면명	축척(1:)		비고
		A1	A3	
	<b>공통도 (표제부)</b>			
	도면목록표			
A00 -000	표지	NONE	NONE	
A00 -001	도면목록표-1(건축)	NONE	NONE	
A00 -002	도면목록표-2(건축)	NONE	NONE	
A00 -003	도면목록표-3(구조)	NONE	NONE	
	<b>표제부</b>			
A01 -000	건축일반사항	NONE	NONE	
A01 -001	설계개요, 위치도	NONE	NONE	
A01 -002	대지구적도	50	100	
A01 -003	건물배치도	60	120	
A01 -004	대지 중, 횡 단면도	100	200	
A01 -005	조경계획도	75	150	
A01 -006	우,오수 계획도	60	120	
A01 -007	장애인 편의시설 설치계획도-1	60	120	
A01 -008	장애인 편의시설 설치계획도-2	NONE	NONE	
A01 -009	단열계획도-1	100	200	
A01 -010	단열계획도-2	100	200	
A01 -011	방수계획도-1	100	200	
A01 -012	방수계획도-2	100	200	
A01 -013	방화구획도	100	200	
	<b>면적산출근거</b>			
A01 -021	단위세대 면적산출근거표	75	150	
A01 -031	코어 면적산출근거표	75	150	
A01 -041	동별 면적산출근거표	100	200	
A01 -042	경로당 면적산출근거표	75	150	
	<b>실내재료 마감 관련</b>			
A01 -051	실내, 외 재료마감표	NONE	NONE	
A01 -052	실내재료마감 상세도-1	NONE	NONE	
A01 -053	실내재료마감 상세도-2	NONE	NONE	
A01 -054	실내재료마감 상세도-3	NONE	NONE	
A01 -055	실내재료마감 상세도-4	NONE	NONE	
A01 -056	실내재료마감 상세도-5	NONE	NONE	
A01 -057	실내재료마감 상세도-6	NONE	NONE	
A01 -058	실내재료마감 상세도-7	NONE	NONE	
A01 -059	실내재료마감 상세도-8	NONE	NONE	
A01 -060	실내재료마감 상세도-9	NONE	NONE	
A01 -061	실내재료마감 상세도-10	NONE	NONE	
A01 -062	실내재료마감 상세도-11	NONE	NONE	
A01 -063	실내재료마감 상세도-12	NONE	NONE	
A01 -064	실내재료마감 상세도-13(공용부분)	NONE	NONE	
A01 -065	실내재료마감 상세도-14(공용부분)	NONE	NONE	
A01 -066	실내재료마감 상세도-15(경로당)	NONE	NONE	
A01 -067	실내재료마감 상세도-16(경로당)	NONE	NONE	

도면번호	도면명	축척(1:)		비고
		A1	A3	
	<b>다세대주택</b>			
	전체평면도, 단면도, 입면도			
A02 -101	지상1층 평면도	60	120	
A02 -102	지상2층,3층 평면도	60	120	
A02 -103	지상4층,지붕 평면도	60	120	
A02 -104	동 단면도-1	60	120	
A02 -105	동 단면도-2	60	120	
A02 -106	정면도,우측면도	60	120	
A02 -107	배면도,좌측면도	60	120	
	<b>코아 평면도, 코아 단면도</b>			
A02 -111	코아 확대평면도-1	40	80	
A02 -112	코아 확대평면도-2	40	80	
A02 -113	코아 확대단면도	40	80	
A02 -121	주출입구 상세도-1	40	80	
A02 -122	주출입구 상세도-2	40	80	
	<b>외벽상세도</b>			
A02 -131	외벽 평,입, 단면 상세도-1	40	80	
A02 -132	외벽 평,입, 단면 상세도-2	40	80	
A02 -133	외벽 평,입, 단면 상세도-3	40	80	
A02 -134	외벽 평,입, 단면 상세도-4	40	80	
A02 -135	외벽 평,입, 단면 상세도-5	40	80	
A02 -136	외벽 평,입, 단면 상세도-6	40	80	
	<b>부분 상세도</b>			
A02 -141	지상2층 확대 평, 단면도	20	40	
	<b>단위세대</b>			
A02 -201	A type(20㎡), B type(21㎡) 단위세대 평면도	40	80	
A02 -202	C type(20㎡) 단위세대 평면도	40	80	
	<b>MC 중심선도</b>			
A02 -211	A type(20㎡), B type(21㎡) MC중심선도	40	80	
A02 -212	C type(20㎡) MC중심선도	40	80	
	<b>단위세대 단면도</b>			
A02 -221	A, C type(20㎡), B type(21㎡) 단위세대 주단면도	50	100	
	<b>방수, 단열, 결로방지 평면도</b>			
A02 -225	A type(20㎡), B type(21㎡) 방수, 단열, 결로방지 평면도	40	80	
A02 -226	C type(20㎡) 방수, 단열, 결로방지 평면도	40	80	

도면번호	도면명	축척(1:)		비고
		A1	A3	
	<b>창호 관련도</b>			
A02 -231	A type(20㎡) 단위세대 창호도	40	80	
A02 -232	B type(21㎡) 단위세대 창호도	40	80	
A02 -233	C type(20㎡) 단위세대 창호도	40	80	
A 02 -235	창호부호 평면도	100	200	
A 02 -236	공통 창호도	40	80	
	<b>시공한계도</b>			
A02 -241	A type(20㎡), B type(21㎡) 걸레받이, 반자동림, 내부벽 시공한계도	40	80	
A02 -242	C type(20㎡) 걸레받이, 반자동림, 내부벽 시공한계도	40	80	
	<b>발코니 상세도</b>			
A02 -251	A type(20㎡) 발코니 평, 입, 단면 상세도	40	80	
A02 -252	B type(20㎡) 발코니 평, 입, 단면 상세도	40	80	
A02 -253	C type(21㎡) 발코니 평, 입, 단면 상세도	40	80	
	<b>부분단면상세도</b>			
A02 -261	A type(20㎡), B type(20㎡) 부분단면 상세도	40	80	
A02 -262	C type(21㎡) 부분단면 상세도	40	80	
	<b>욕실상세도</b>			
A02 -271	A type(20㎡), B type(21㎡) 욕실 전개도	30	60	
A02 -272	C type(20㎡) 욕실 전개도	30	60	
	<b>단위세대 가구상세도</b>			
A02 -301	A type(20㎡) 붙박이 가구 상세도	15	30	
A02 -302	A type(20㎡) 현관 신발장 상세도	15	30	
A02 -311	B type(21㎡) 붙박이 가구 상세도	15	30	
A02 -312	B type(21㎡) 현관 신발장 상세도	15	30	
A02 -321	C type(20㎡) 붙박이 가구 상세도	15	30	
A02 -322	C type(20㎡) 현관 신발장 상세도	15	30	
	<b>입면전개도</b>			
A02 -331	내부입면전개도(홀)	25	50	
A02 -332	내부입면전개도(코아)-1	25	50	
A02 -333	내부입면전개도(코아)-2	25	50	

△		
△		
△		
△		
기호 REV. NO.	날짜 DATE	수정사항 REV. DESCRIPTION

설계코드  
PROJECT NO

날짜  
DATE  
**2019. 04. 22**

승인 APPROVED BY	
검증 VERIFIED BY	
검토 REVIEWED BY	
작성 DRAWN BY	

도면명  
DRAWING TITLE

**도면목록표-1(건축)**

도면번호  
DRAWING NO  
**A00 - 001**

축척  
SCALE  
A1 NONE  
A3 NONE



도면목록표 (구조)

도면번호	도면명	축척 (1:)		비고
		A1	A3	
일반사항				
S - 001	구조일반사항-1	NONE	NONE	
S - 002	구조일반사항-2	NONE	NONE	
S - 003	구조일반사항-3	NONE	NONE	
S - 004	구조일반사항-4	NONE	NONE	
S - 005	구조일반사항-5	NONE	NONE	
S - 006	구조일반사항-6	NONE	NONE	
S - 007	구조일반사항-7	NONE	NONE	
S - 008	구조일반사항-8	NONE	NONE	
S - 009	구조일반사항-9	NONE	NONE	
S - 010	구조일반사항-10	NONE	NONE	
S - 011	구조일반사항-11	NONE	NONE	
S - 012	구조일반사항-12	NONE	NONE	
S - 013	구조일반사항-13	NONE	NONE	
구조평면도				
S - 101	지상1층 구조평면도	1/60	1/120	
S - 102	지상2층, 3층 구조평면도	1/60	1/120	
S - 103	지상4층, 지붕층 구조평면도	1/60	1/120	
일람표				
S - 201	슬래브 일람표	NONE	NONE	
S - 202	보 일람표	1/30	1/60	
S - 203	기둥,벽체,계단 일람표	1/30	1/60	
S - 204	기초 상세, 슬래브 단차 상세	NONE	NONE	

도면번호	도면명	축척 (1:)		비고
		A1	A3	

도면번호	도면명	축척 (1:)		비고
		A1	A3	

**Idm architects**  
 종합건축사사무소 아이디엠  
 50, Dongjak-daero 1-gil, Dongjak-gu  
 Seoul, Korea  
 Homepage : http://www.idmarch.com  
 TEL 02.583.4767 / FAX 02.547.0455

사업명 / Project Title  
**동작구 학수 구립경로당  
 행복주택 복합화 건립사업**  
 사업번호 / Project NO.

△		
△		
△		
△		
기 호 REV. NO.	날 짜 DATE	수 정 사 항 REV. DESCRIPTION
설 계 코드 PROJECT NO		
날 짜 DATE 2019. 04. 22		
승 인 APPROVED BY		
검 증 VERIFIED BY		
검 토 REVIEWED BY		
작 성 DRAWN BY		
도 면 명 DRAWING TITLE 도면목록표-3(구조)		
도 면 번호 DRAWING NO	A00 - 003	축척 SCALE A1 NONE A3 NONE

# ■ 일반 범례

일반 약어			
A	ARCHITECTURAL	M	MECHANICAL
A.D	AIR DUCT	M	METER
AD	ALUMINUM DOOR	MAX	MAXIMUM
AG	ALUMINUM GRILL	MED	MEDIUM
AL	ALUMINUM	MH	MANHOLE
ALT	ALTERNATIVE	MIN	MINIMUM
ASPH	ASPHALT	MM	MILLIMETER
AW	ALUMINUM WINDOW	MTL	METAL
AVG	AVERAGE		
BD	BOARD	NO	NUMBER
BLDG	BUILDING	NTS	NOT TO SCALE
BLK	BLOCK	OFF	OFFICE
BOT	BOTTOM		
BSMT	BASEMENT	PH	PENTHOUSE
		R	PLATE
C	CIVIL	PNL	PANEL
CEN	CENTER	P.S	PIPE SHAFT
CH	CEILING HEIGHT		
CJ	CONTROL JOINT	QTY	QUANTITY
C	CENTER LINE		
CLG	CEILING	R	RISER
COL	COLUMN	r	RADIUS
CON'C	CONCRETE	RD	ROOF DRAIN
		REF	REFERENCE
D	DIAMETER	REINF	REINFORCED
DIM	DIMENSION	REV	REVISED
DN	DOWN	RF	ROOF
DWG	DRAWING	RH	RIGHT HAND
		RM	ROOM
E	ELECTRICAL	S	SCALE
EJ	EXPANSION JOINT	S	STRUCTURAL
EL	ELEVATION	SD	STEEL DOOR
ELEV	ELEVATOR	SE	STRUCTURAL ELEVATION
EMER	EMERGENCY	SEP	SEPTIC
EMR	ELEVATOR MACHINE ROOM	SEC	SECTION
ENT	ENTRANCE	SERV	SERVICE
EPS	ELECTRICAL PIPE SHAFT	SPEC	SPECIFICATION
EQ	EQUAL	SQ	SQUARE
EQUIP	EQUIPMENT	SSD	STAINLESS STEEL DOOR
EXH	EXHAUST	SSS	STAINLESS STEEL SHUTTER
EXT	EXTERIOR	STD	STANDARD
		ST'L	STEEL
FD	FLOOR DRAIN	SST'L	STAINLESS STEEL
FIN	FINISH	SST'L or SUS	
F.L	FLOOR LEVEL	STO	STORAGE
FSD	FIRE SAFETY DOOR		
FSS	FIRE SAFETY SHUTTER	T	THICKNESS
FTG	FOOTING	T	TREAD
		TEL	TELEPHONE
GL	GLASS	TEMP	TEMPERATURE
G.L	GROUND LEVEL	TL	TILE
		TYP	TYPICAL
HDW	HARDWARE	VENT	VENTILATOR
HGT	HEIGHT	VER	VERTICAL
HOR	HORIZONTAL	VOL	VOLUME
HR	HOUR		
		WD	WOOD DOOR
INSUL	INSULATION		
INT	INTERIOR		
KG	KILOGRAMME		
L	LANDSCAPE		
LH	LEFT HAND		

### 도면 표기 기호

- 부분 상세도**
- 일반 단면도 (1/100 이하)**
- 단면 상세도 (1/50 이하)**
- 실명 표기란**
- 전개도**
- 층별 높이 표시**
- 부재별 선 표시**
  - 중심선 (CENTER LINE)
  - 입면선
  - 단면선 (CUT LINE)
  - 숨은선 (HIDDEN LINE)
  - 대지 경계선 (PROPERTY LINE)
- 건식벽 타입**
- 창호 타입**
- 방위 표시 (ORIENTATION TARGET)**

### 도면 표기 기호

- 부재별 재료 표시**
  - 지 반
  - 잡 석
  - 철근콘크리트
  - 벽 돌
  - 블럭
  - 석재
  - 코킹/백업재
  - 물탈
  - 유리
  - 석고보드
  - 스틸
  - 알루미늄
  - 브론즈
  - 치장목재
  - 구조목재
  - 단열재

### 일반 주기 사항

- 모든 공사와 자재는 관계 법령과 조례/규정에 적합하여야 하며, 각 도면과 시방서(일반/특기), 그외 표준시방서(건설부)에 적합하여야 한다.
- 모든 공사는 허가조건 내용에 적합하게 시공하여야 한다.

- 일반사항 (GENERAL NOTES)**
  - 가. 입면도도에 표현된 기준레벨은 슬라브레벨을 기준으로 한다.
  - 나. 설계도서 우선순위 : 실내재료마감표 → 도면 → 시방서
  - 다. 하기의 모든 사항은 설계도서에 특별한 언급이 없는 경우 적용한다.
- 1) 치수 (DIMENSION)**
  - 가. 구체적은 특별한 언급이 없는 한 마감이 생략된 치수임.
  - 나. 기둥 중심선 혹은 기둥 끝선에 맞춘 간막이벽은 치수표현 생략
  - 다. 위치가 표현되지 않은 개구부는 벽의 중앙에 설치되거나, 인접한 기둥이나 벽에서 200mm 이격하여 설치되는 것임.
- 2) 방수 및 방습 (WATERPROOFING AND DAMPROOFING)**
  - 가. 직접 흠에 면하는 모든 구조는 그 반대측에 분할철투용 방수 혹은 그 이상의 성능을 가진 방수재를 적용한다.
  - 나. 직접 외기에 면하는 모든 슬라브는 도막방수 혹은 그 이상의 성능을 가진 방수재를 적용한다.
  - 다. 모든 실내주차장 바닥 및 실내 램프는 액체방수 1종 혹은 그 이상의 성능을 가진 방수재를 적용한다.
  - 라. 액체방수시 각종배관 및 기구 주변에 코르타르를 칠한후 시공한다.
  - 마. 지하외벽방수는 주의하여 시공하며 앵커부분은 에폭시 그라우팅을 한다.
  - 바. 방수시공부위는 철히 담수시험을 한다.(옥상부분)
- 3) 내화 및 방화 (FIRE PROOFING AND FIRE RESISTANCE RATINGS)**
  - 가. 모든 주요 구조부는 내화구조 또는 불연재료로 되어야한다.
  - 나. 모든 실내마감은 불연재료 이상이어야 한다. (법적대상일 경우)
  - 다. 모든 방화구획상 필요한 개구부는 갑종방화문(각종 점검구 포함)이어야 한다.
  - 라. 철골부위 내화 스프레이 기준 - 전층 : 2시간 이상
  - 마. PS, EPS, DS 부분은 시공후 증강방화구획을 한다.
- 4) 방음**
  - 가. 모든 공조실, 팬룸, 엘리베이터 기계실 등 소음원이 있는 공간과 거주공간이 인접한 경우(수직적인접 포함), 거주공간의 dB 측정치가 45dB 이하의 조건이 되는 방음재료를 적용한다.
  - 나. 쿨링타워가 설치되는 옥상 슬라브 하부에는 50mm 이상의 방음보드 혹은 그 이상의 방음재료를 적용한다.
- 5) 외장**
  - 가. 외부 석공사 수반시 돌의 종량과 공간거리에 따른 처짐계산(L=1/180)을 하며, 감속관(감리자) 승인후 시공할 것.
  - 나. 모든 창호는 현장 실측후 SHOP.DWG를 작성하여 감리자의 승인을 득한다.
  - 다. 창호 중 기성제품이 아닌 신철합창호는 디자인 의도에 적합하며 풍압 및 하중 등 기타 물리적 조건에 적합하도록 SHOP.DWG를 작성하여 감속관(감리자)의 승인후 시공할 것.
- 6) 지하층**
  - 가. 모든 외주부 공간벽 하부에는 높이 FL+100mm의 콘크리트 커브(CURB)를 설치하며 외부벽과 콘크리트 커브의 방수를 철저히 한다.
  - 나. 공간벽 점검구는 스펠당 2개소에 기성제품을 사용하며 설치된 공간벽사이의 낙하물탈 청소후 수로구배를 확실히 한다.

- 기타**
  - 가. 모든 물 구배는 1/100 이상을 원칙으로 한다.
  - 나. 모든 조적공사는 상부 SLAB 하단까지 시공할 것
  - 다. 높이 6m 이상되는 조적공사는 중앙에 BOND BEAM 등을 설치할 것.(3M이내마다 설치)
  - 라. 골토후 기초작업전 평판재시험을 수행하여 지내력 확인후 공사진행할 것
  - 마. 마감색상은 한국표준색상표집(공업진흥청/한국방공공사 발행)에 의한 색상기호로 표현하거나, 그렇지 못한 경우 도면에 지정색으로 표현된 모든 마감은 추후 본설계자에게 색상샘플을 제출하여 색상을 지정받아야 하며 단색이 아닌 3 내지 5 가지 색상으로 그려필수 있음.
  - 바. 모든 미장모서리부분은 코너비드를 설치한다.
  - 사. 재질이 서로다른 마감재가 만나는 부분은 재료분리대(SST'L)를 설치한다. (지정이 없을 경우 W:40 T:1.2)
  - 아. 주차진행표시 및 주차구획표시는 유성페인트로 칠한다.(W:100, 지정색)
  - 자. 루프드레인의 입상관은 결로방지를 위해 보온재로 감싼다.
  - 차. 도급자는 우, 우수 한천인입, 가스배관등의 현황을 정확히 파악후 감리자의 승인을 득한다.
  - 카. 설계도서중 어느곳이라도 표기되어 있으면 반드시 시공하여야 한다.
  - 타. 공사한계나 해석범위 등 도면이나 시방서상 이해관계자의 이견발생시 설계자의 판단에 따를 것.
  - 파. 발전기의 기초는 선택된 사양에 따라 골조공사 전 현장도면을 작성하여, 감리자의 승인을 득한 후 시공한다.
  - 하. 별도의 표기가 없는 장비반입구, 드라이에리어의 우수 배수용 드레인용 위치와 배수경로에 대한 현장도면을 시공전 작성하여 감리자의 승인을 득하여 시공한다.
  - 거. 조적벽의 개구부 폭이 900이상인 경우, 상부에 인방보를 설치한다.
  - 너. 모든 벽체의 덕트 또는 배관 통과 부분은 반드시 백업재와 용도에 맞는 실린트를 이용하여 빈틈없이 시공한다.
  - 더. FCU 커버는 시공전 형태, 색상과 설치상세에 대한 현장도면을 작성하여 감리자의 승인을 득한 후 시공한다.

△		
△		
△		
△		

기호	날짜	수정사항
REV. NO.	DATE	REV. DESCRIPTION

설계코드  
PROJECT NO

날짜  
DATE  
**2019. 04. 22**

승인	APPROVED BY	
검증	VERIFIED BY	
검토	REVIEWED BY	
작성	DRAWN BY	

도면명  
DRAWING TITLE

**건축일반사항**

도면번호  
DRAWING NO

A01 - 000

축척  
SCALE  
A1 NONE  
A3 NONE

설계개요

동작구 구립 학수경로당 행복주택 복합화 건립사업

단위 : m<sup>2</sup>

사업명	동작구 구립 학수경로당 행복주택 복합화 건립사업				
대지위치	서울특별시 동작구 사당3동 177-1번지				
대지면적	공부상면적	205.00m <sup>2</sup>			
용도	다세대주택(행복주택-대학생 전세대 공급) + 경로당(노유자시설)				
지역지구	제2종일반주거지역	도로현황	북측: 12M도로		
건축면적	121.12		건폐율	(59.08%)	< 법정 60.00%
	지상면적	342.51	용적율	(167.08%)	< 법정 200.00%
	지하면적				
합계	342.51		층수	지상4층	
구조	철근콘크리트구조		높이	13.15M	
조경면적	12.77		조경율	(6.23%)	< 법정 5.00%
주차대수	법정	주거(행복주택-대학생)=7x0.0=0.0대, 경로당(노유자시설) 94.95/200=0.48대(미산정), 합계: 0대			
		지하	지상	소계	합계
	노유자시설		0대	0대	0대
	행복주택		0대	0대	0대 / 세대

층별면적

구분	행복주택			노유자시설(경로당)			합계(행복주택+노유자시설)			비고
	전용면적	코어+벽체공용	소계	전용면적	공용면적	소계	전용면적합계	코어+벽체공용합계	합계	
지하1층										
소계										
지상1층		13.42	13.42	94.95		94.95	94.95	13.42	108.37	경로당(노유자시설)
지상2층	62.72	28.09	90.81				62.72	28.09	90.81	다세대(행복주택-대학생):3세대
지상3층	62.72	28.09	90.81				62.72	28.09	90.81	다세대(행복주택-대학생):3세대
지상4층	20.76	31.76	52.52				20.76	31.76	52.52	다세대(행복주택-대학생):1세대
소계	146.2	101.36	247.56	94.95		94.95	241.15	101.36	342.51	
합계	146.2	101.36	247.56	94.95		94.95	241.15	101.36	342.51	


노유자시설(경로당)

층별	전용면적	공용면적	합계	비고
지상1층	94.95		94.95	동작구 기부채납
소계	94.95		94.95	

행복주택(형별면적)

구분	세대수	전용	공용면적			공급면적	기타공용			주차장	계약면적
			벽체	코어	소계		기계전기실	부대시설	소계		
A	2	20.85	3.96	10.80	14.76	35.61					35.61
B	2	21.11	4.07	10.94	15.01	36.12					36.12
C	3	20.76	3.19	10.75	13.94	34.70					34.70
합계	7	146.20	25.63	75.73	101.36	247.56					247.56

사업부지 주변 지적도

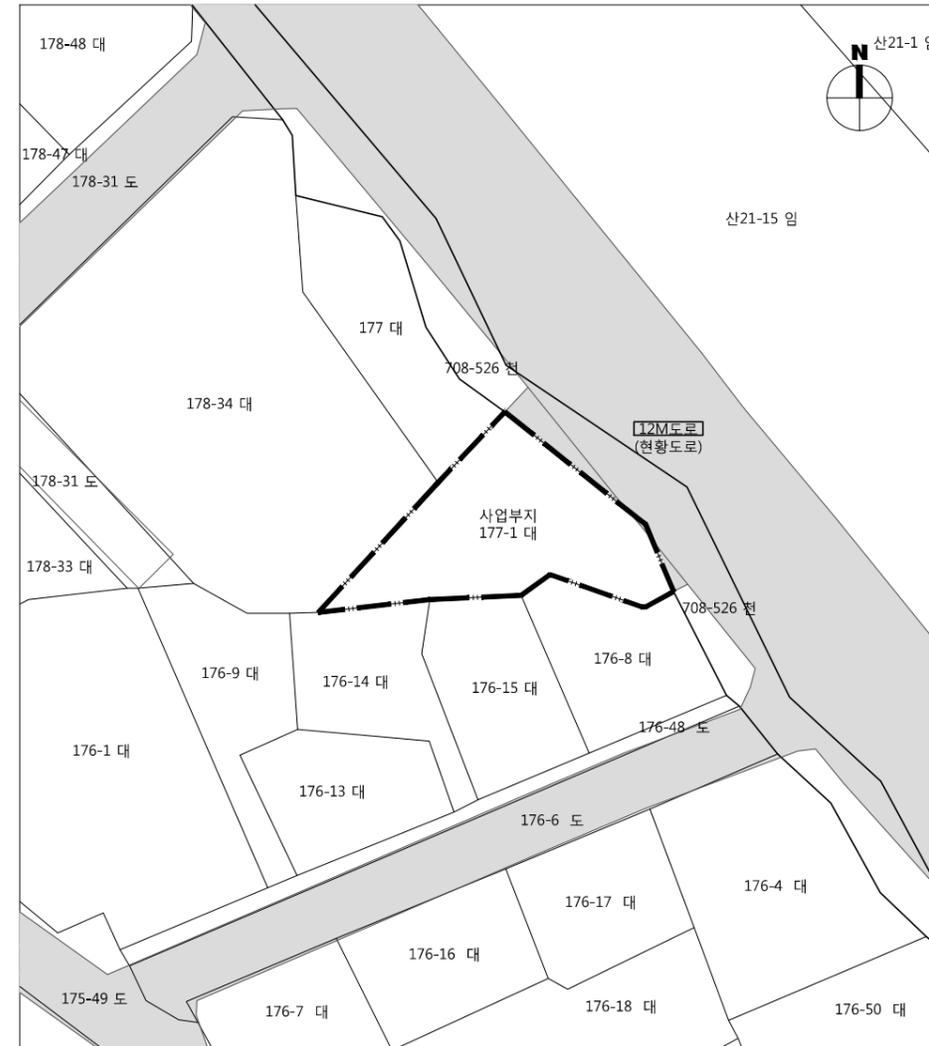

사업부지 주변현황도



기호	날짜	수정사항
REV. NO.	DATE	REV. DESCRIPTION

설계코드  
PROJECT NO

날짜  
DATE 2019. 04. 22

승인	APPROVED BY	
검증	VERIFIED BY	
검토	REVIEWED BY	
작성	DRAWN BY	

도면명  
DRAWING TITLE

설계개요, 위치도

도면번호  
DRAWING NO

A01 - 001


축척  
SCALE

A1 NONE  
A3 NONE



사업명 / Project Title  
**동작구 학수 구립경로당  
 행복주택 복합화 건립사업**

사업번호 / Project NO.

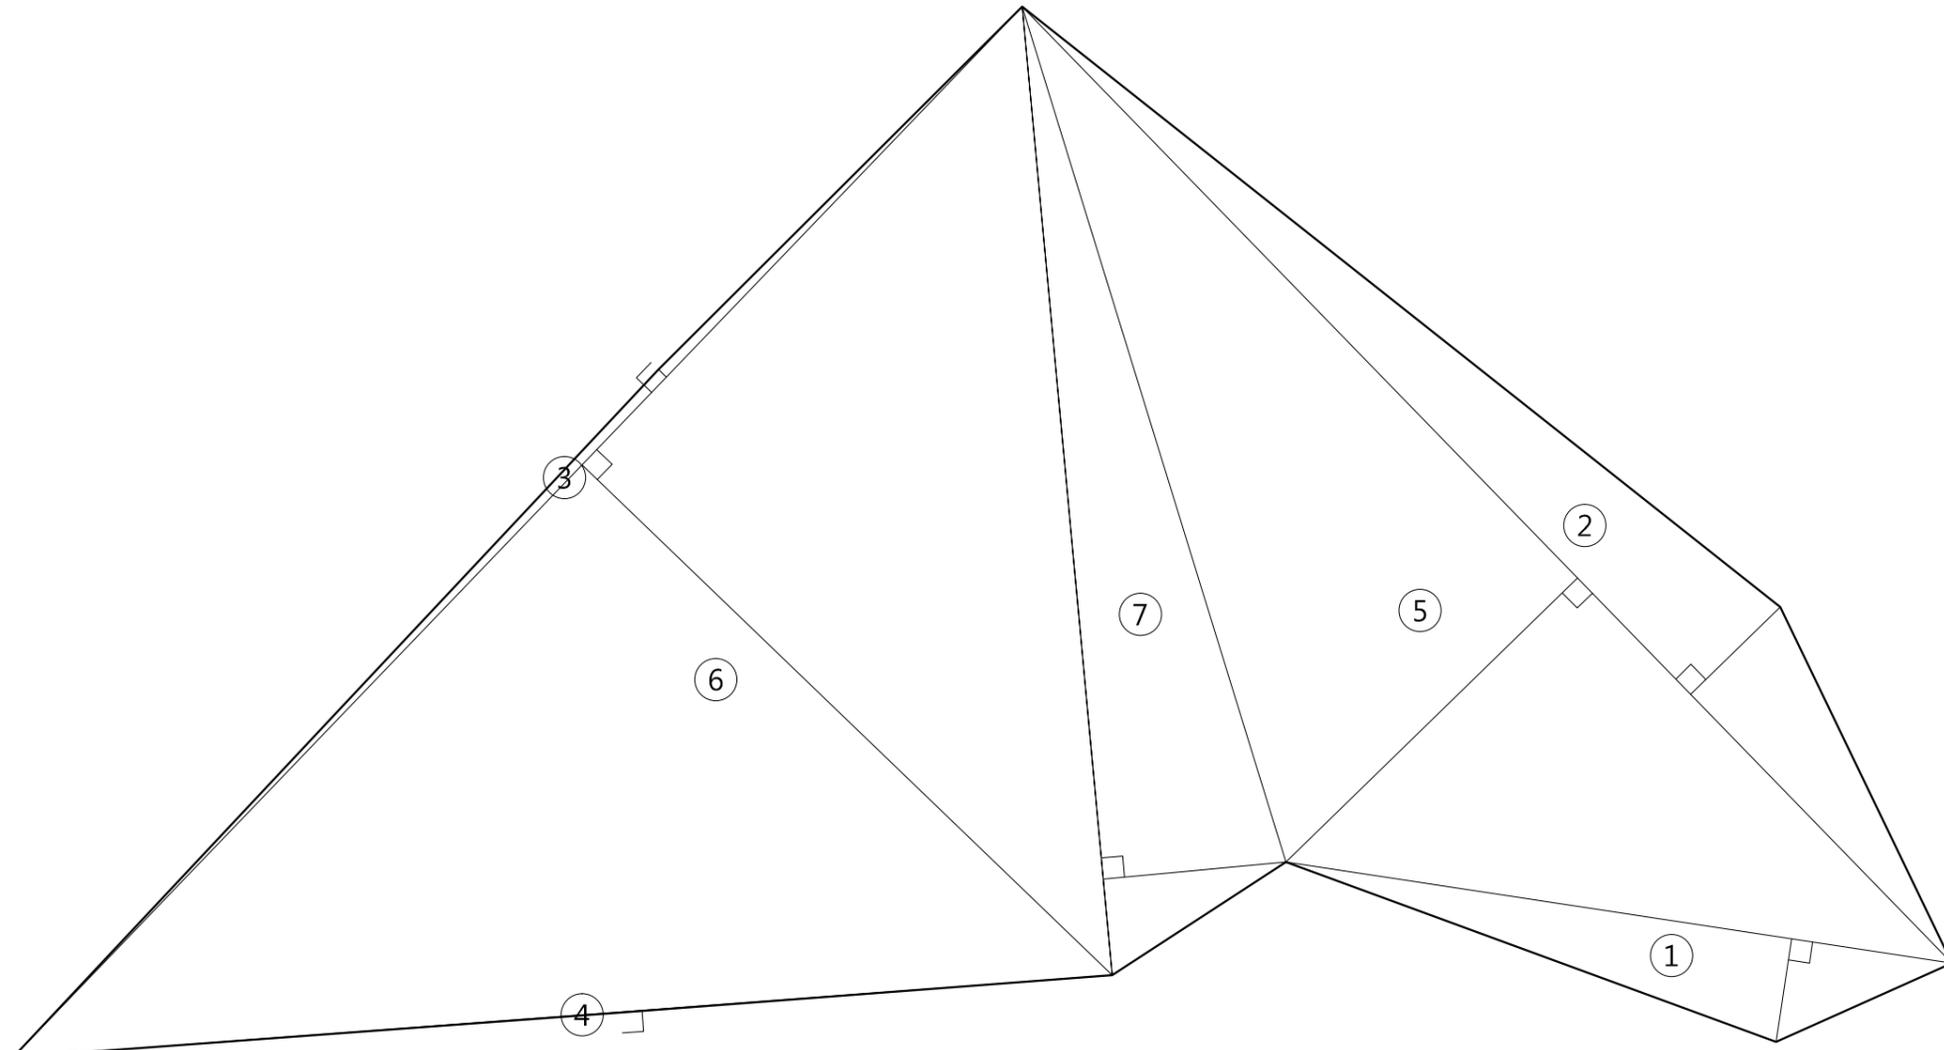

1 대지구적도  
 SCALE : 1/100

■ 대지구적표

번호	산출식	면적(m <sup>2</sup> )	비고
1	9.54 X 1.47 / 2 =	7.01	
2	18.88 X 1.77 / 2 =	16.70	
3	20.62 X 0.16 / 2 =	1.65	
4	15.61 X 0.01 / 2 =	0.07	
5	18.88 X 5.76 / 2 =	54.37	
6	20.62 X 10.41 / 2 =	107.32	
7	13.76 X 2.60 / 2 =	17.88	
합계	.	205.00	

△		
△		
△		
△		
기호 REV. NO.	날짜 DATE	수정사항 REV. DESCRIPTION

설계코드  
 PROJECT NO.

날짜  
 DATE 2019. 04. 22

승인 APPROVED BY	
검증 VERIFIED BY	
검토 REVIEWED BY	
작성 DRAWN BY	

도면명  
 DRAWING TITLE  
**대지구적도**


도면번호  
 DRAWING NO. A01 - 002

축척  
 SCALE  
 A1 1/50  
 A3 1/100

**■ 단 례** (단위 : mm)

구분	1.0H	0.5H
	(건물높이)	(정복일조)
1층	2,800	건물높이
2층	5,600	9000이하
3층	8,400	1500
4층	11,670	5,835
4.5층	12,700	6,350
층높이 기준	G.L.기준	가중평균높이
	G.L±0=EL+57.20	G.L-500
	기준층	최상층
	2800	2900

12M도로  
(현향도로)

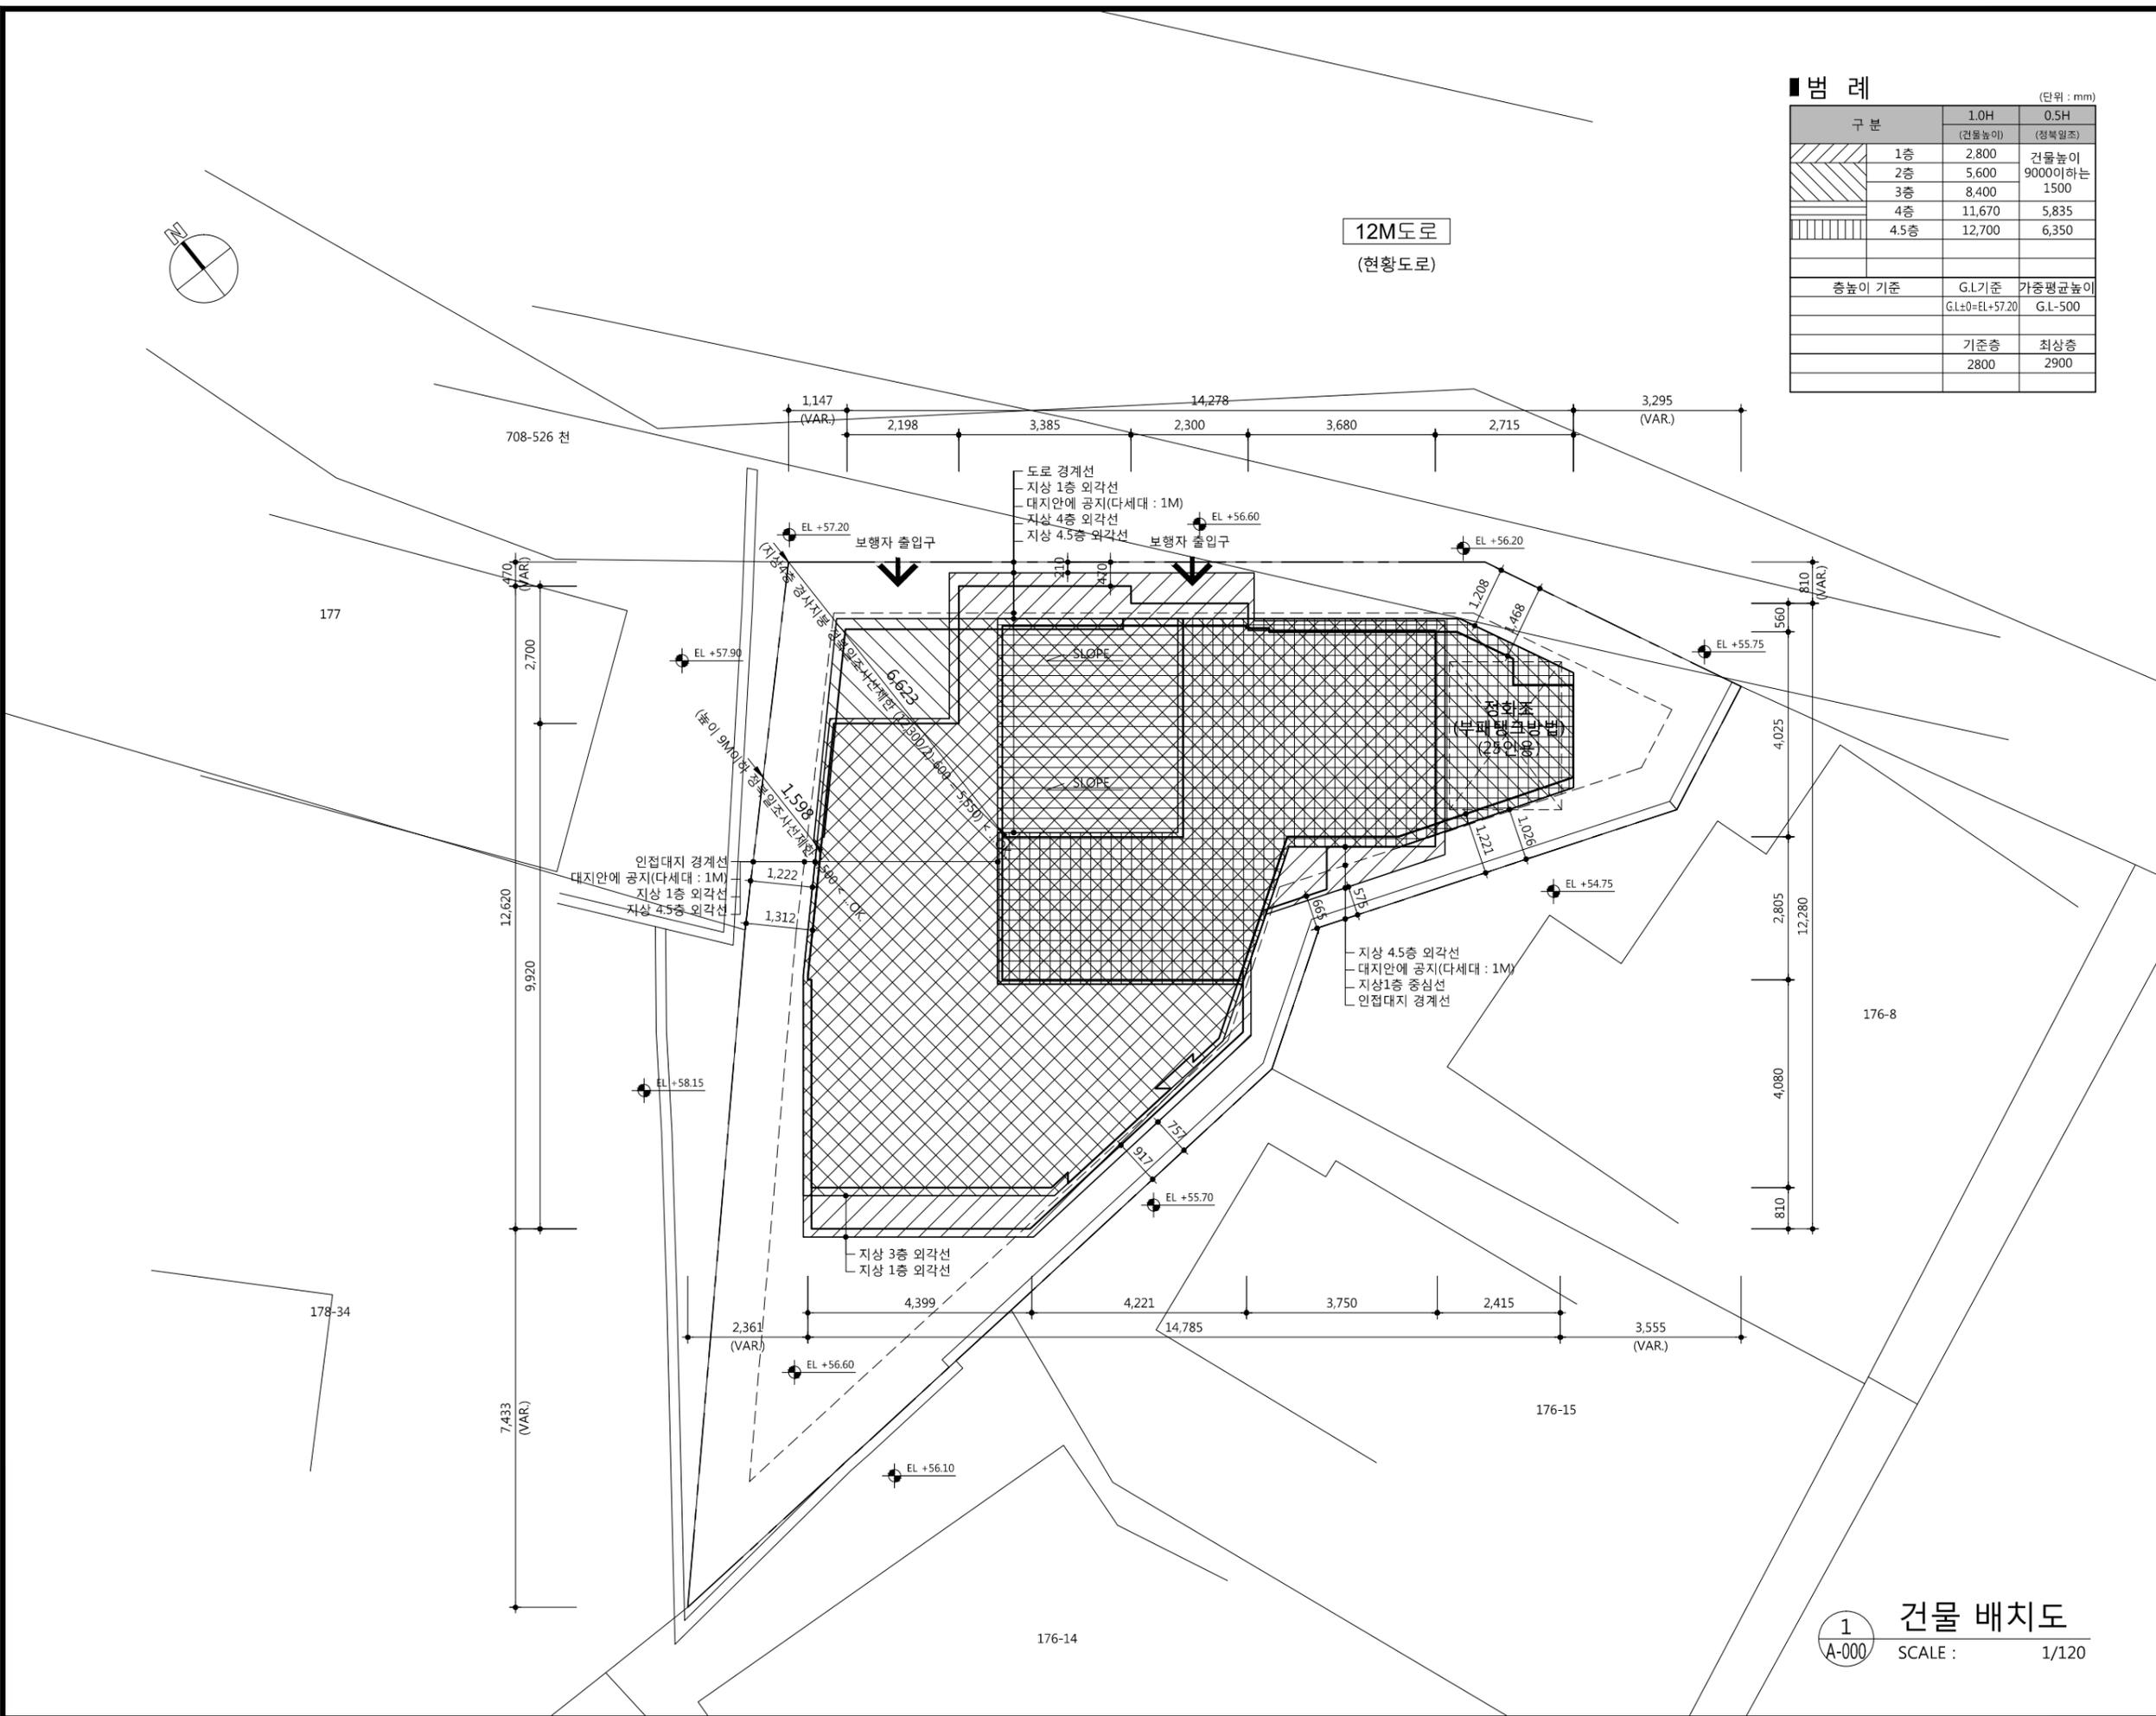

1. LEVEL 기준  
 G.L±0(mm) = EL+57.20(m)
2. 공사적용시 기존시설물의  
 (가로등, 시수목, 하수관로 등)의  
 변경시 감독관의 승인을 득할것.  
 \* 상기내용은 시공사부담임.
3. 화강석적용시 THK50를 적용하였으며  
 300모듈단위로 적용 할 것.
4. 옥외시설물(설비, 전기등)  
 적용시 돌출물등에 대하여는  
 감독관 및 관리자의 승인을 득할것.
5. 옥외건물 SIGN 및 건물 투시조명 적용시  
 감독관의 승인을 득할것.
6. 외부마감적용시 (외부용 페인트적용부)  
 콘크리트면은 면처리후 적용하며  
 조적부분은 THK18시멘트물탈후  
 적용하는것을 원칙으로 함.
7. 인접보도와 접하는 부분은 단차가  
 생기지 않도록 시공할 것.
8. 인접대지와 접하는 경계벽 적용 시  
 현장실측을 하여야 하며, 인접대지와  
 높이 차이가 500 이상일 경우 설계자  
 협의 후 감독관 및 관리자 승인하여  
 적용할 것.

△		
△		
△		
△		
기호	날짜	수정사항
REV. NO.	DATE	REV. DESCRIPTION

설계코드  
 PROJECT NO

날짜  
 DATE 2019. 04. 22

승인	
APPROVED BY	
검증	
VERIFIED BY	
검토	
REVIEWED BY	
작성	
DRAWN BY	

도면명  
 DRAWING TITLE


건물 배치도

도면번호 DRAWING NO	축척 SCALE
A01 - 003	A1 1/60 A3 1/120


1 건물 배치도  
 SCALE : 1/120

인접대지      계획대지      인접대지

인접대지      계획대지      12M 도로

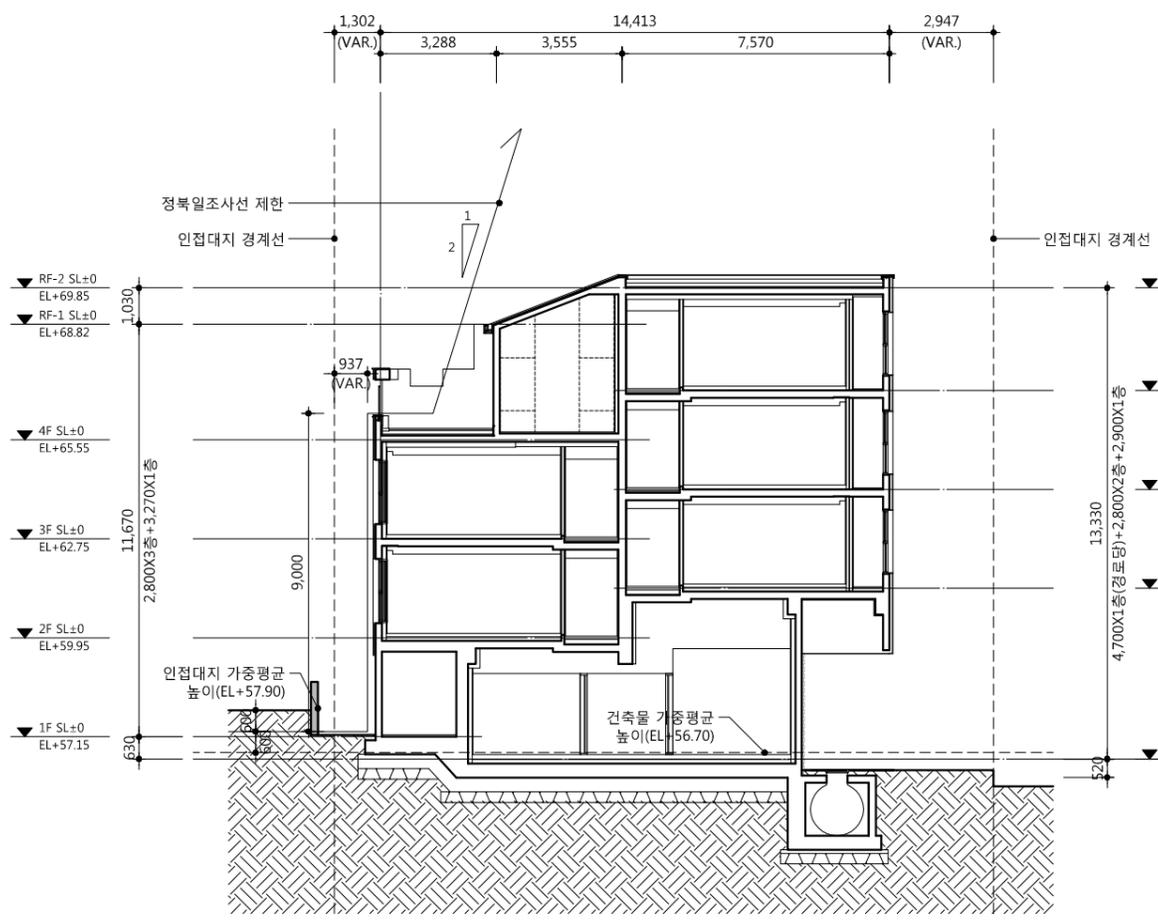


① 대지 횡단면도  
SCALE : 1/200

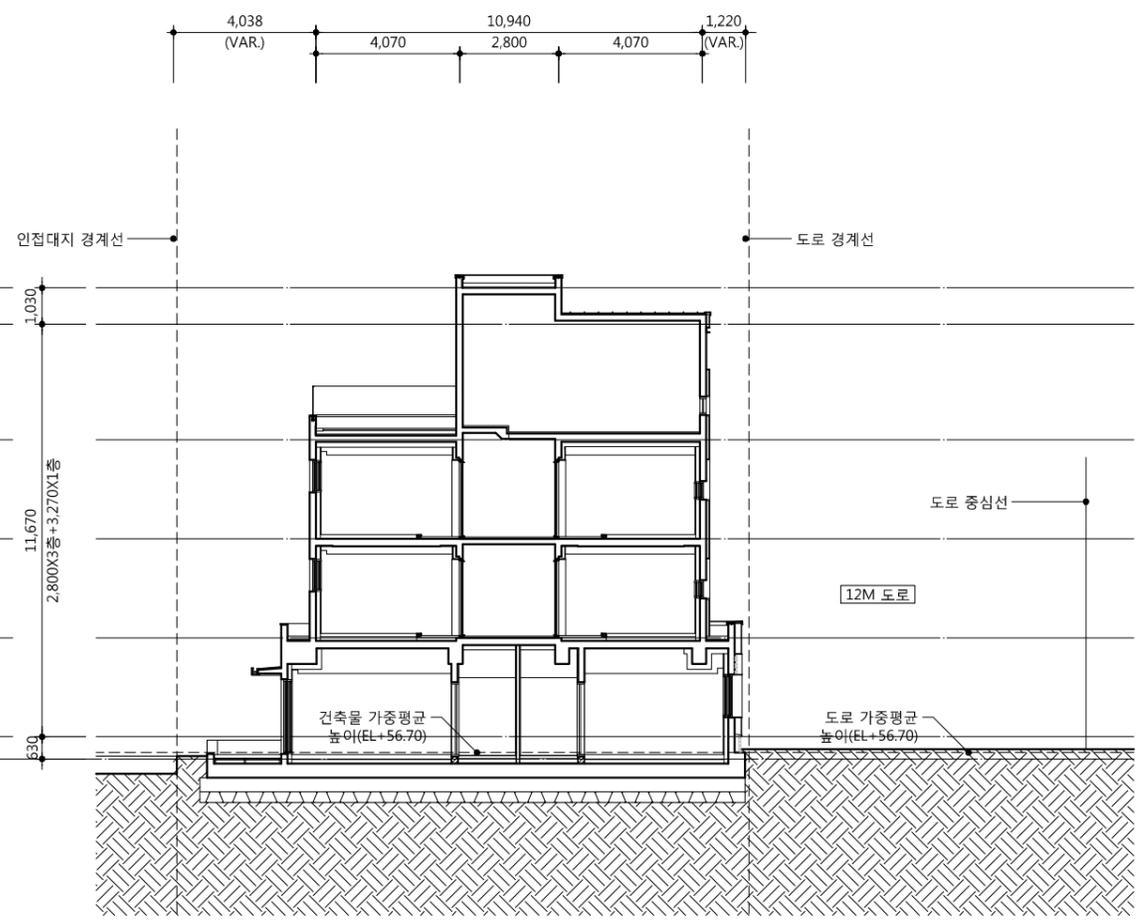

① 대지 종단면도  
SCALE : 1/200

기호	날짜	수정사항
REV. NO.	DATE	REV. DESCRIPTION
설계코드 PROJECT NO.		
날짜 DATE 2019. 04. 22		
승인	검증	검토
APPROVED BY	VERIFIED BY	REVIEWED BY
작성	도면명	
DRAWN BY	DRAWING TITLE 대지 종,횡 단면도	
도면번호 DRAWING NO. A01 - 004	축척 SCALE A1 1/100 A3 1/200	

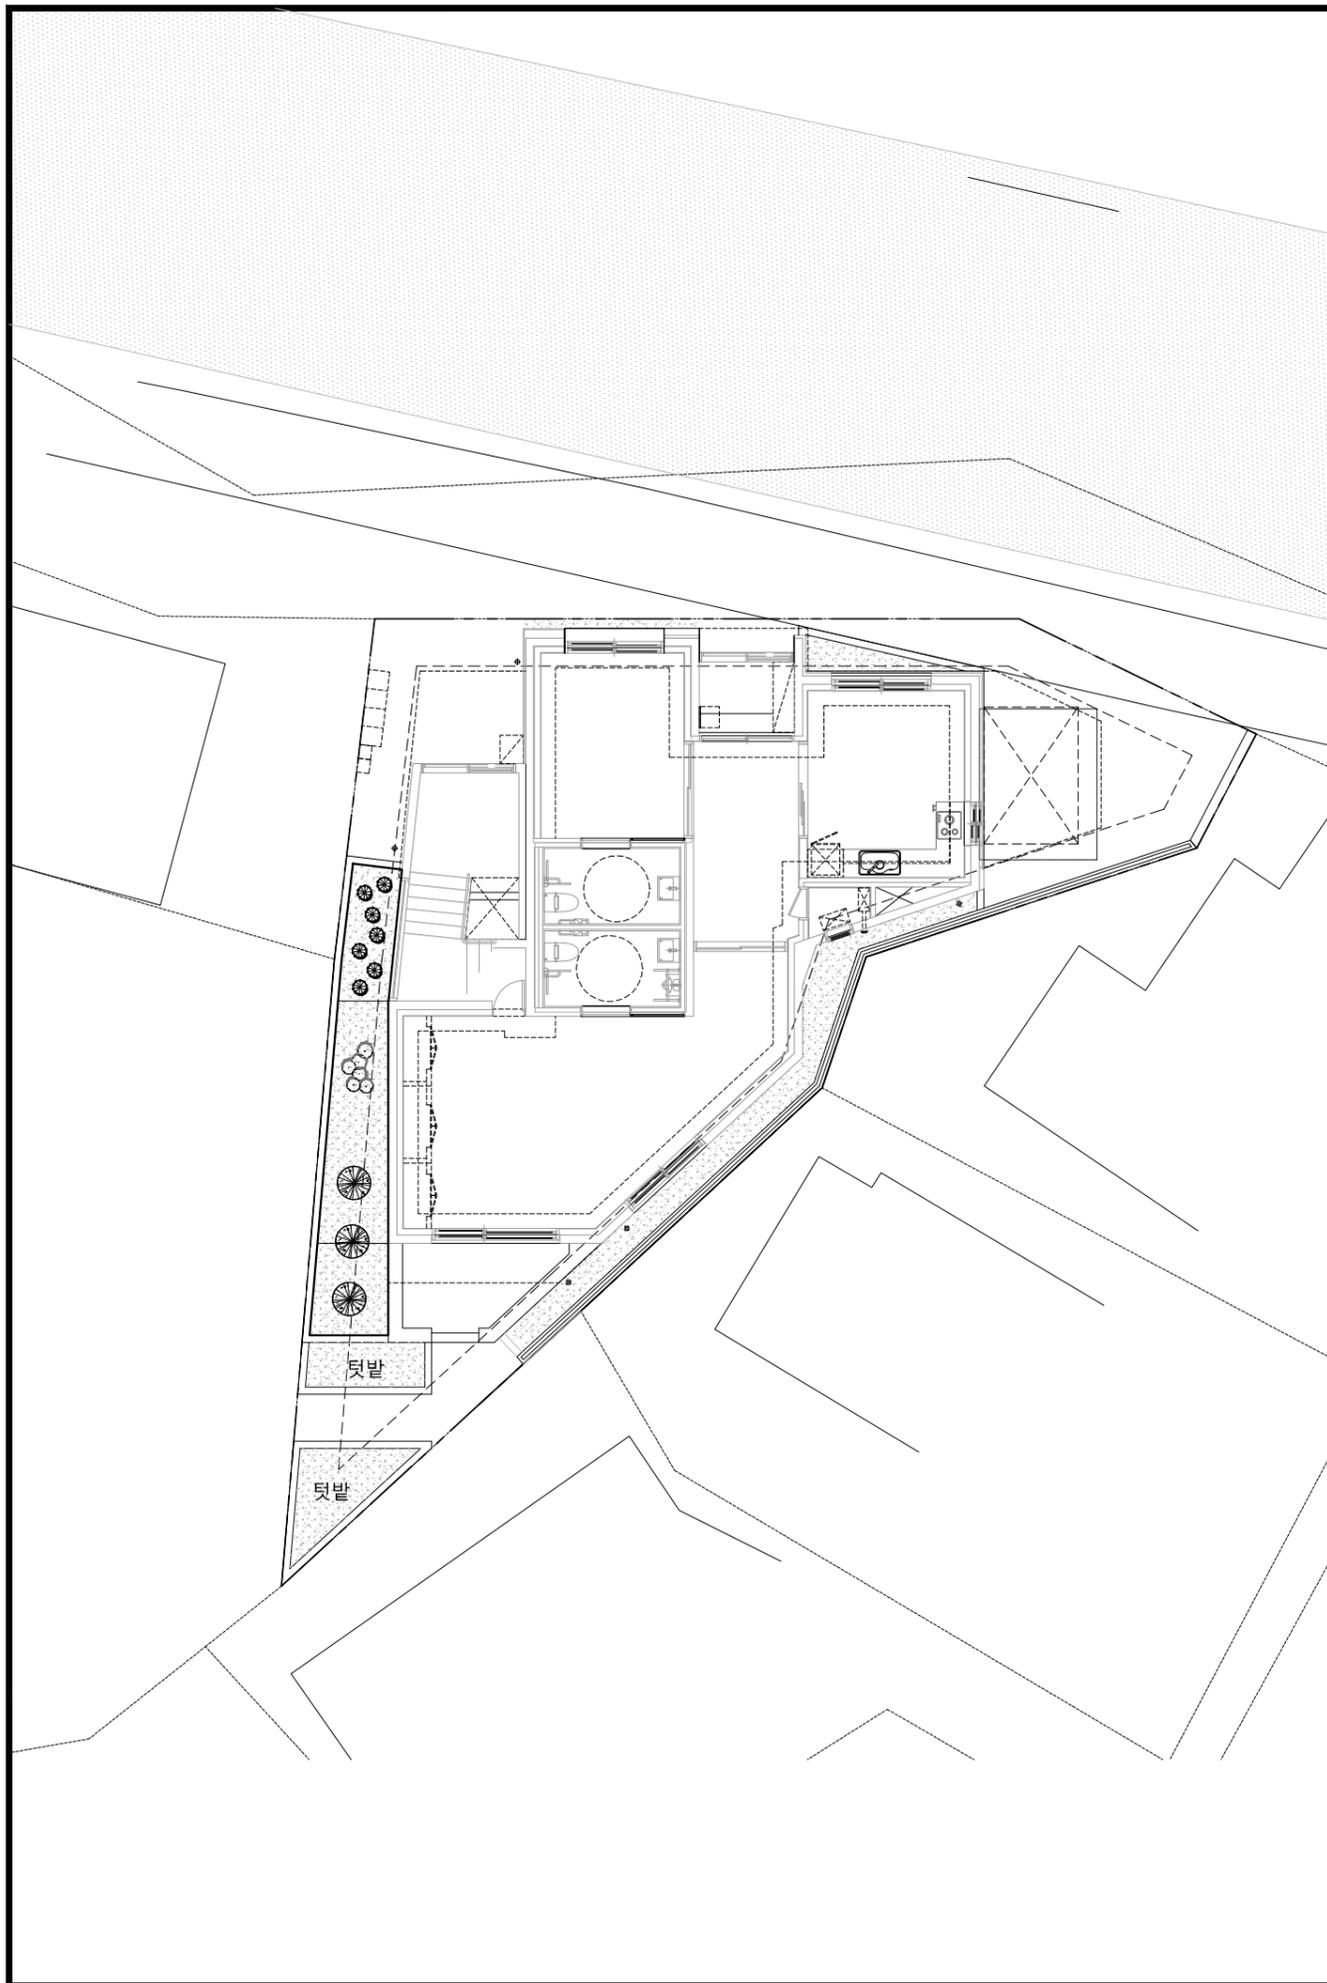


조경 계획표

대지면적	205 m <sup>2</sup>		
	법 정	계 획	비 고
조경면적	10.25 m <sup>2</sup> (5.0%)	12.772 m <sup>2</sup> (6.23%)	
교 목	m <sup>2</sup> 당 0.2본 이상	3본	
	상록수 20%이상	3본	
	낙엽수	0본	
관 목	M2당 1.0본 이상	13본	
합 계		16본	

■수목 수량표

구 분	기호	수 종	규 격	단위	수량	비 고
상록교목	☉	서양측백나무	H2.0xW0.6	주	3	
낙엽교목				주		
교목합계				주	3	
상록관목	☉	회양목	H0.3xW0.3	주	6	
낙엽관목	☉	산철쭉	H0.3xW0.3	주	7	
관목합계				주	13	
합 계				주	16	

■조경구적표

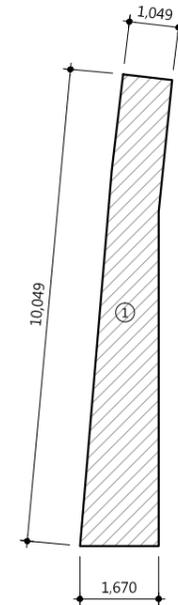

번호	계산식	면적(m <sup>2</sup> )	비고
1	CAD 구적	12.772 m <sup>2</sup>	
소 계		12.772 m <sup>2</sup>	법정 : 10.25 m <sup>2</sup>

1. 실내조경은 실내재료마감표 공용부분  
 실내조경 상세를 참조 할 것

△		
△		
△		
△		

기호 REV. NO.	날짜 DATE	수정사항 REV. DESCRIPTION
----------------	------------	--------------------------

설계코드  
PROJECT NO.

날짜  
DATE  
2019. 04. 22

승인 APPROVED BY	
검증 VERIFIED BY	
검토 REVIEWED BY	
작성 DRAWN BY	

도면명  
DRAWING TITLE




조경계획도

도면번호 DRAWING NO.	축척 SCALE
A01 - 005	A1 1/75 A3 1/150

1. 공공하수도 이설계획에 따라 변경될 수 있으므로 공공하수도 이설계획 수립 후 감독관 및 감리자와 협의 후 시공할 것.

※ 배수설비 설치 시 확인사항

1. 공공하수관에 연결 시 손상 및 오접 없이 적정 시공할 것.
2. 공공하수관과 가정하수도 연결관의 경사도 1% 이상 확보할 것.
3. 가정하수도 연결관이 공공하수관 중심선 위쪽에 연결할 것.
4. 연결관의 하수흐름방향(60~90°) 적정 연결할 것.
5. 하수도법 시행규칙 제23조에 따라 적절한 오-우수관 관경 및 재질을 사용할 것.
6. 오-우수관 분리 배관할 것.
7. 주변 빗물받이를 파손하거나, 빗물받이 및 연결관에 토사유입 시키지 않아야 할 것.
8. 주차장등이 도로보다 낮은 경우 노면수 차단(배수)시설 설치할 것.
9. 강제배수 및 역류방지시설 설치 검토(지하층이 있을 경우 해당)
10. 건물 내 불법 주방용 오물분쇄기를 설치 하지 말 것.
11. 우-오수 배출을 위한 하수관 천공시 천공간격이 15cm이상 되도록 시공.
12. 하수도의 본관과 지관접합부에 단지관 사용할 것.
13. 기존 배수설비 공공관로 접속부 폐쇄조치를 기준에 따라 시공할 것.

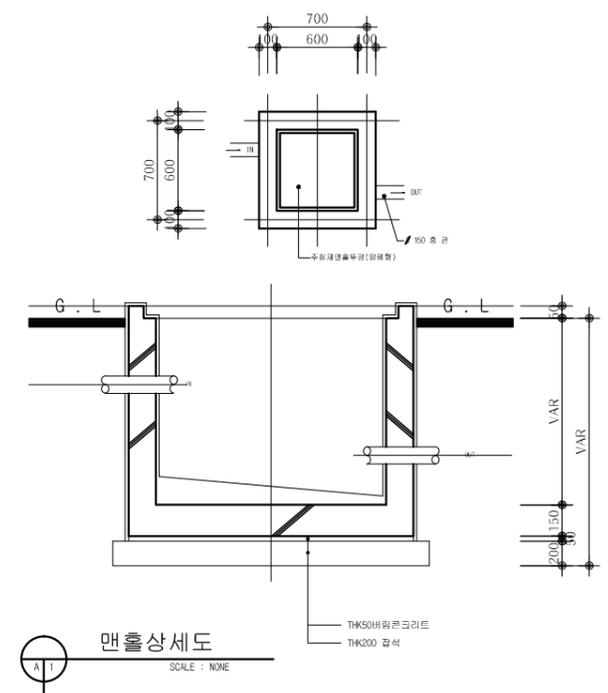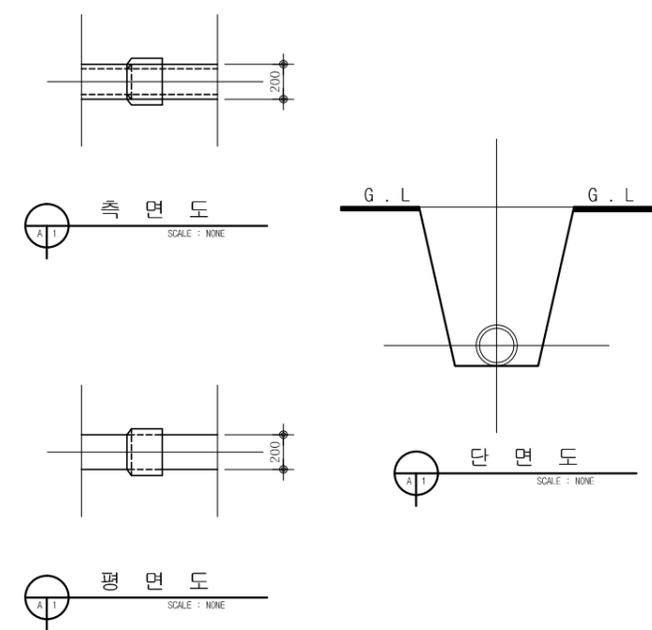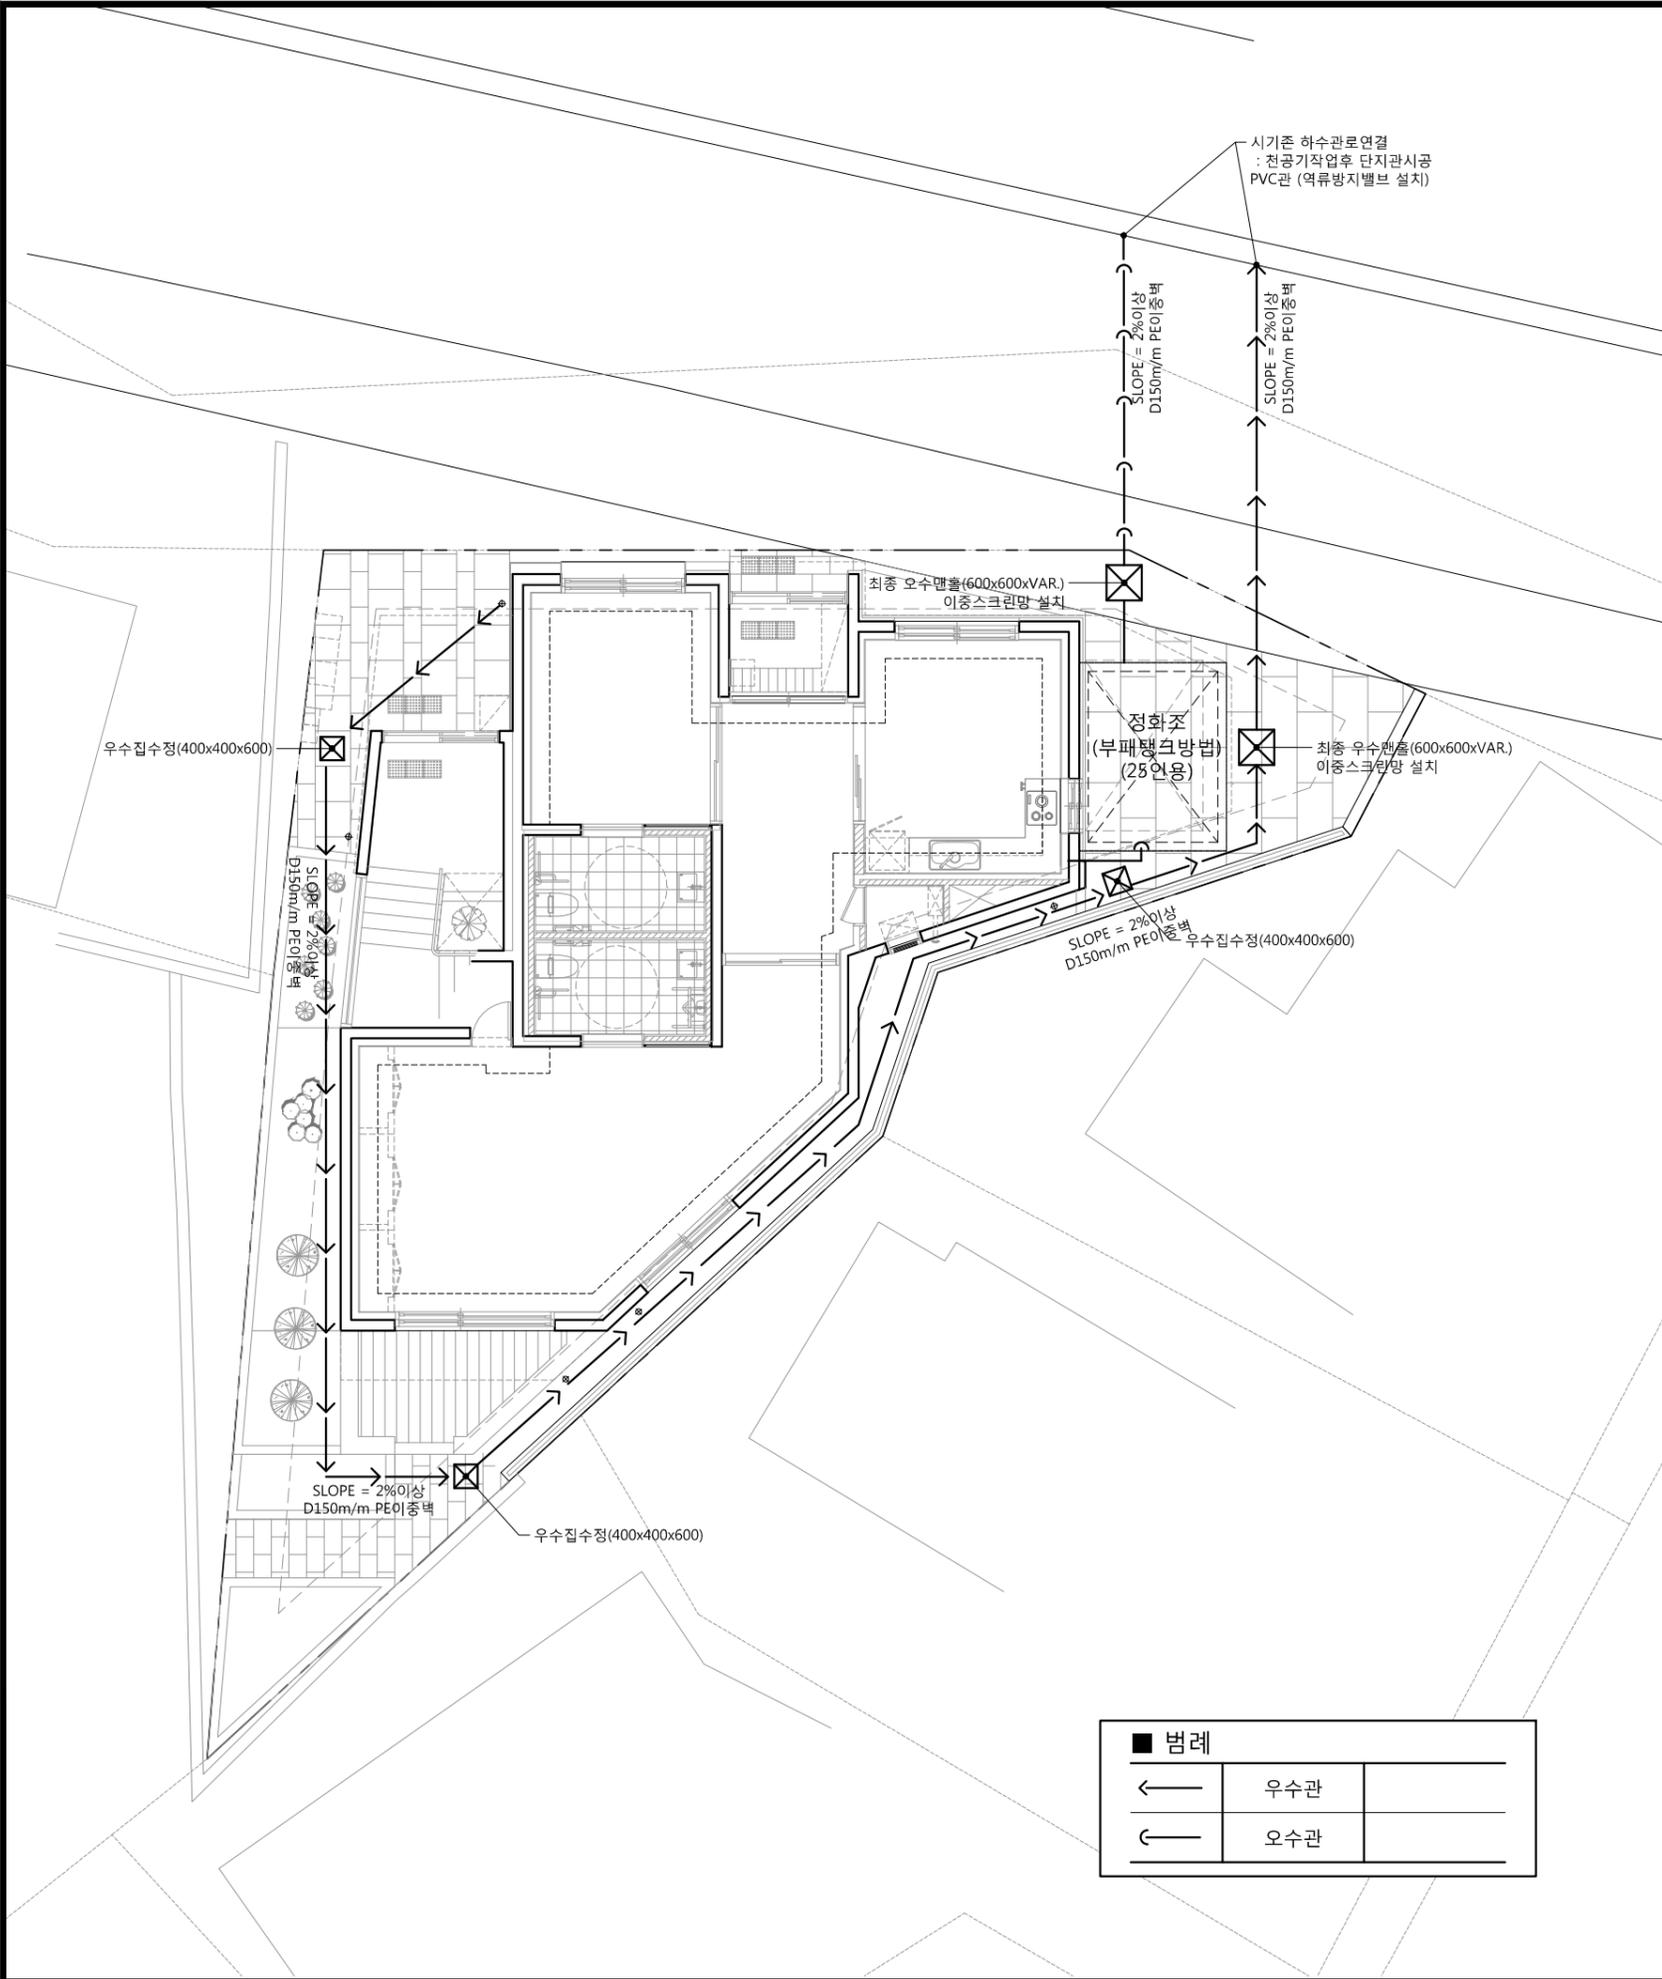

기호	날짜	수정사항
REV. NO.	DATE	REV. DESCRIPTION
설계코드 PROJECT NO.		
날짜 DATE	2019. 04. 22	
승인 APPROVED BY		
검증 VERIFIED BY		
검토 REVIEWED BY		
작성 DRAWN BY		
도면명 DRAWING TITLE		
우,오수 계획도		
도면번호 DRAWING NO.	축척 SCALE	
A01 - 006	A1 1/60 A3 1/120	





# ■ 장애인 · 노인 · 임산부등의 편의증진보장에 관한 법률 / 시행령 / 시행규칙

## ● 편의시설 설치기준 및 계획

항 목	장애인들의 이용이 가능한 화장실	
설 치 준	<p>■ 일반사항 및 대변기</p> <ol style="list-style-type: none"> <li>1. 장애인 등의 이용이 가능한 화장실은 남·여 구분하여 각 1개 이상 설치하여야 한다.</li> <li>2. 장애인등의 이용이 가능한 화장실은 장애인 등의 접근이 가능한 통로에 연결하여 설치하여야 한다.</li> <li>3. 장애인용 변기와 세면대는 출입구(문)와 가까운 위치에 설치하여야 한다.</li> <li>4. 화장실의 바닥면에는 높이차이를 두어서는 아니 된다.</li> <li>5. 바닥표면은 물에 젖어도 미끄러지지 아니하는 재질로 마감하여야 한다.</li> <li>6. 화장실(장애인용 변기·세면대가 설치된 화장실)이 일반 화장실과 별도로 설치된 경우에는 일반 화장실을 말한다)                      출입구(문)벽면의 1.5m 높이에는 남자와용과 여자용을 구별할 수 있는 점자표지판을 부착하여야 한다.                      → 일반화장실만 설치되어 있는 경우에는 휠체어마크가 있는 점자표지판을 부착                      → 장애인화장실이 일반화장실과 함께 설치되어 있는 곳에는 휠체어마크가 있는 점자표지판을 부착                      → 장애인화장실이 별도로 있을 경우 일반화장실에는 휠체어마크가 없는 남·여 구분 점자표지판을 부착                      → 장애인화장실만 설치되어 있는 경우에는 장애인화장실에 휠체어마크가 있는 점자표지판을 부착</li> <li>7. 점자표지판이 부착된 벽면으로부터 0.3m전면에는 황색표준형 점형블록을 2장씩 설치하여야 한다.</li> <li>8. 장애인복지시설은 시각장애인이 화장실(장애인용 변기·세면대가 설치된 화장실)이 일반 화장실과 별도로 설치된 경우에는 일반 화장실을 말한다)의 위치를 쉽게 알 수 있도록 하기 위하여 안내표시와 함께 음성유도장치를 설치하여야 한다.</li> <li>9. 화장실 출입문의 유효폭(문을 열었을 때의 내측 유효폭)은 0.9m이상 확보하여야 한다.                      → 일반화장실내에 설치될 경우 장애인용 변기까지 가는 모든 출입문에 대해 그 유효폭 0.9m이상 확보하여야 한다.</li> <li>10. 대변기의 유효바닥면적 폭 1.6m이상, 길이 2.0m이상 이 되도록 설치하여야 한다.                      단, 기존시설에 설치하는 경우로서 시설의 구조 등의 이유로 위의 기준에 따라 설치하기가 어려운 경우 유효바닥면적 폭 1.0m 이상, 길이 1.8m 이상이 되도록 설치할 수 있다.</li> </ol>	<ol style="list-style-type: none"> <li>11. 대변기의 좌측 또는 우측에는 휠체어의 측면접근을 위하여 유효폭 0.75미터 이상의 활동공간을 확보하여야 한다.</li> <li>12. 출입문의 형태는 미닫이문 또는 접이문으로 할 수 있으며, 여닫이문을 설치하는 경우에는 바깥쪽으로 개폐되도록 하여야 한다. 다만, 휠체어사용자를 위하여 충분한 활동공간을 확보한 경우에는 안쪽으로 개폐되도록 할 수 있다. 자동문이 아닌 경우에는 출입문 열에 0.6미터 이상의 활동공간을 확보하여야 한다.</li> <li>13. 출입문에는 화장실사용여부를 시각적으로 알 수 있는 설비 및 잠금장치를 갖추어야 한다. (색상과 문자로 눈에 식별이 용이하도록 설치하여야 한다.)                      → 장애인용 화장실에 설치할 경우 그 높이는 바닥면으로부터 0.8m 이상 0.9m 이하에 위치하도록 설치하여야 하며, 벽면으로부터는 0.4m 내외로 이격하여 설치한다.                      → 사용중표시기는 잠금장치와 일체형이 되도록 설치하여야 한다.</li> <li>14. 대변기는 양변기형태로 하되, 바닥부착형으로 하는 경우에는 변기 전면의 트랩부분에 휠체어의 발판이 닿지 아니하는 형태로 하여야 한다.</li> <li>15. 대변기의 좌대의 높이는 바닥면으로부터 0.4m 이상 0.45m 이하로 하여야 한다.</li> <li>16. 대변기의 세정장치는 광감지식·누름버튼식·레버식 등 사용하기 쉬운 형태로 설치하여야 한다.</li> <li>17. 대변기의 양옆에는 수평손잡이 설치, 수직손잡이는 한쪽에만 설치하도록 한다.                      1) 양측 수평손잡이는 바닥면으로부터 0.6m 이상 0.7m 이하의 높이에 설치하여야 한다. (이 경우 양측 손잡이 높이가 동일하도록 설치한다.)                      2) 한측 수평손잡이는 변기 중심에서 0.4m 이내의 지점에 고정하여 설치하여야 한다                      3) 다른측 수평손잡이는 회전식으로 설치하여야 한다                      4) 양측 수평손잡이의 간격은 0.7m 내외로 설치하여야 한다                      5) 수직손잡이의 길이는 0.9m 이상으로 설치하여야 한다</li> <li>18. 세정장치·휴지걸이 등은 대변기에 얇은 상태에서 이용할 수 있는 위치에 설치하여야 한다.</li> <li>19. 장애인 등의 이용이 가능한 남자 및 여자화장실에는 영유아용 접이식 거치대를 각각 설치하여야 한다. (h:0.4~0.45m)</li> <li>20. 비상벨 설치 H:0.6m~0.9m (대변기 가까운곳 / H:0.2내외의 이용가능할 것)</li> </ol>

사업명 / Project Title  
**동작구 학수 구립경로당 행복주택 복합화 권립사업**  
 사업번호 / Project NO.

1. 거실에서 장애인화장실 바닥 단차 2cm 이하로 시공할 것.

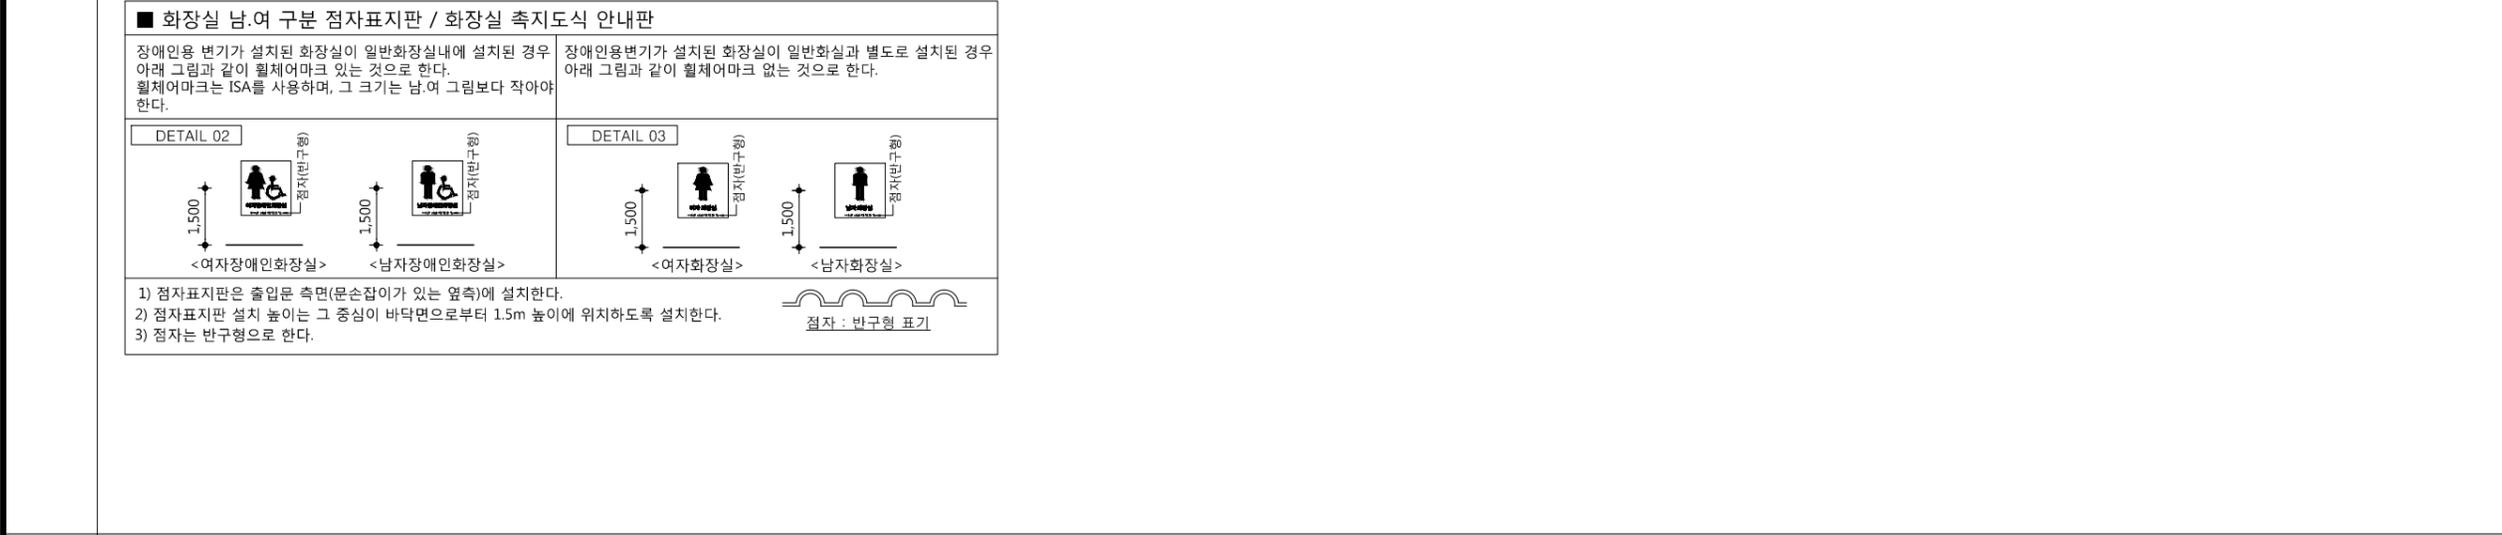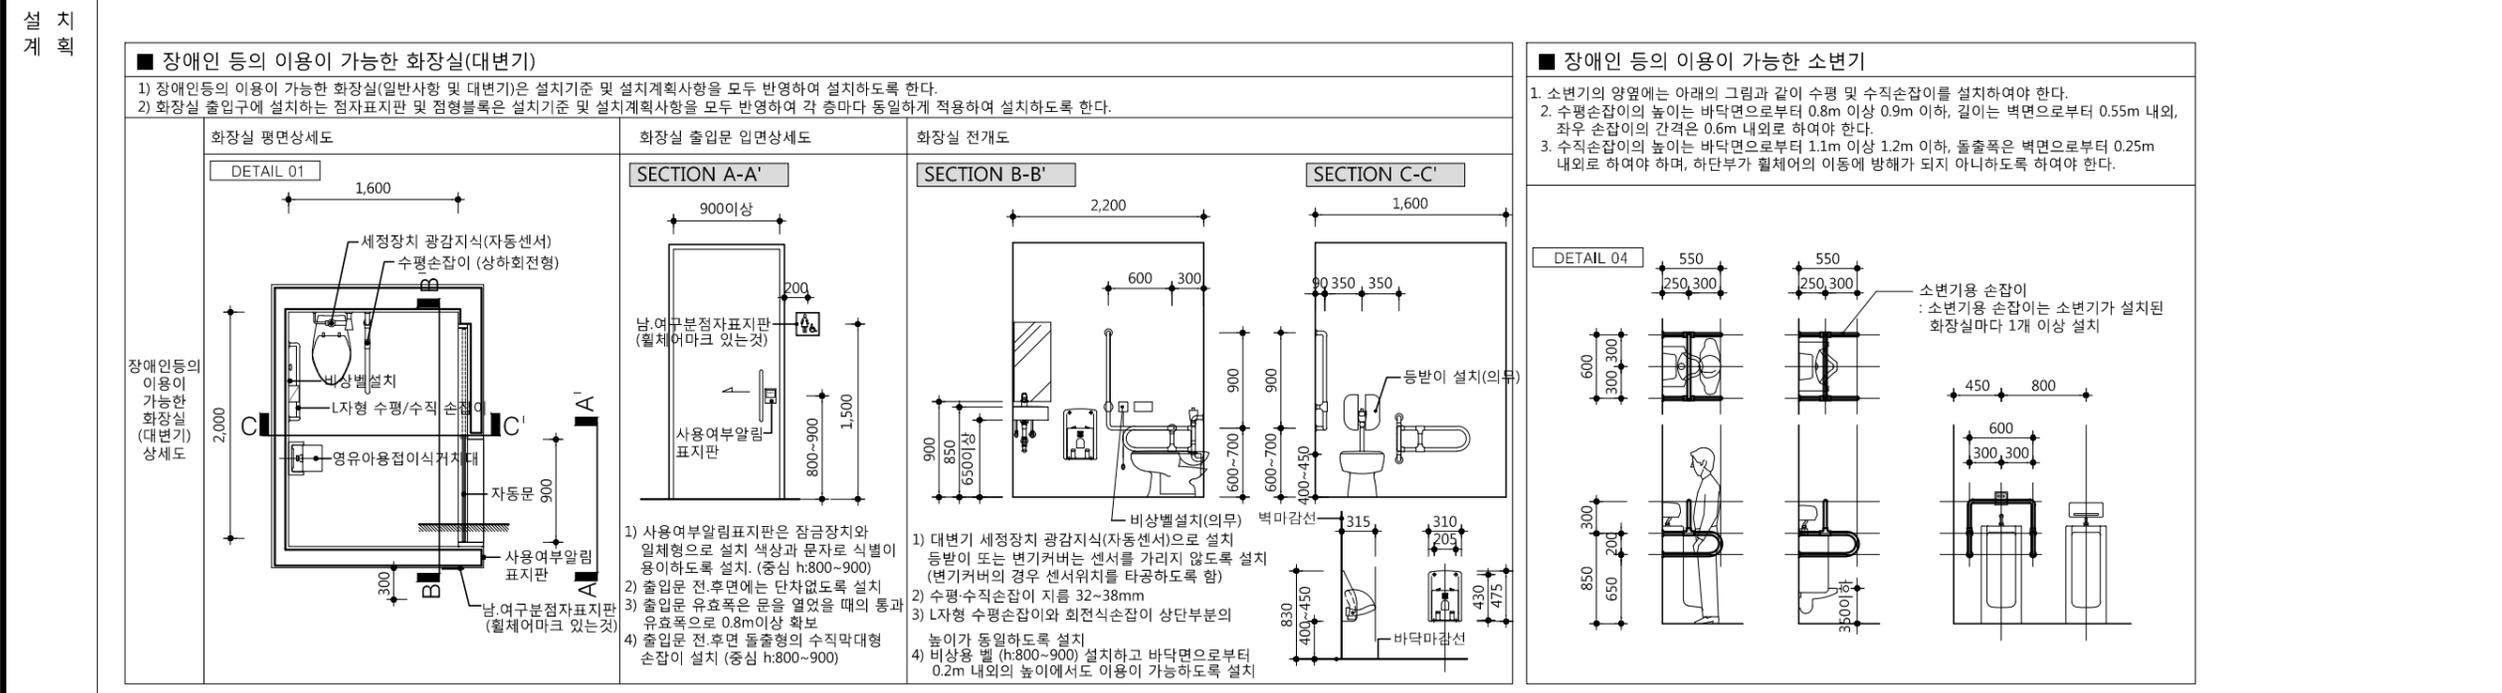

기 호 REV. NO.	날 짜 DATE	수 정 사 항 REV. DESCRIPTION


설 계 코 드 PROJECT NO.	
날 짜 DATE	2019. 04. 22
승 인 APPROVED BY	
검 증 VERIFIED BY	
검 토 REVIEWED BY	
작 성 DRAWN BY	

도 면 명 DRAWING TITLE  
**장애인 편의시설 설치계획도-2**


적용여부	적용함
------	-----

도 면 번호 DRAWING NO.	A01 - 008
축척 SCALE	A1 NONE A3 NONE


1 지상1층 단열계획도

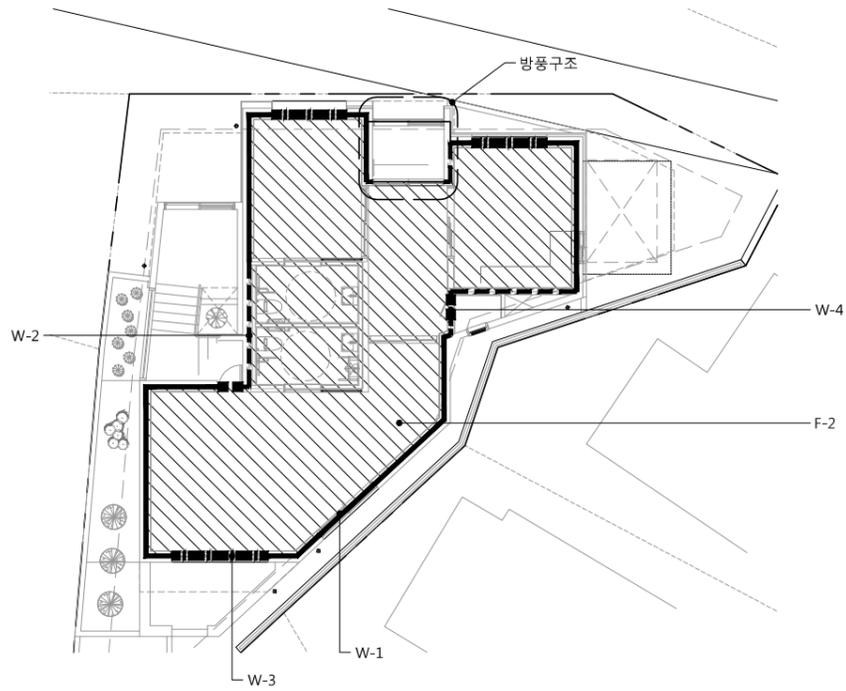


2 지상2층 단열계획도

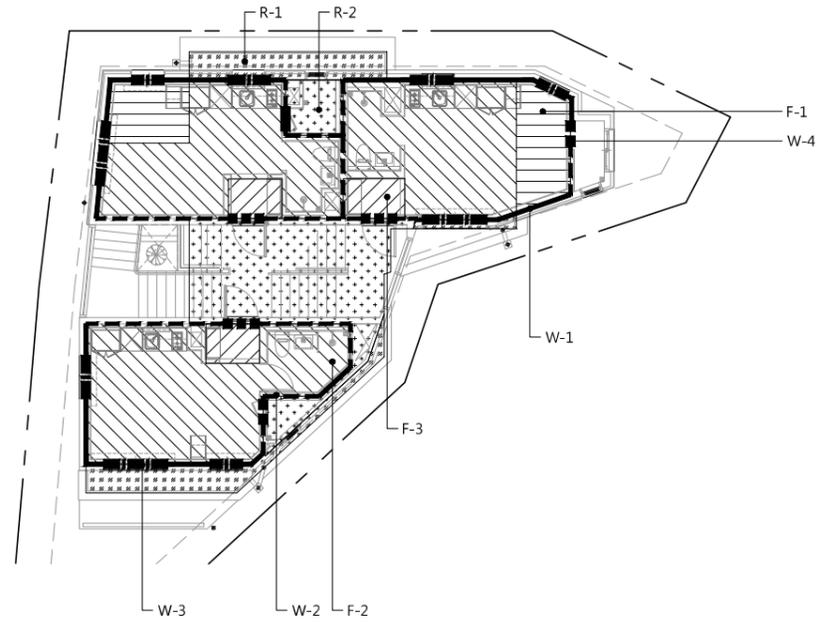

3 지상3층 단열계획도

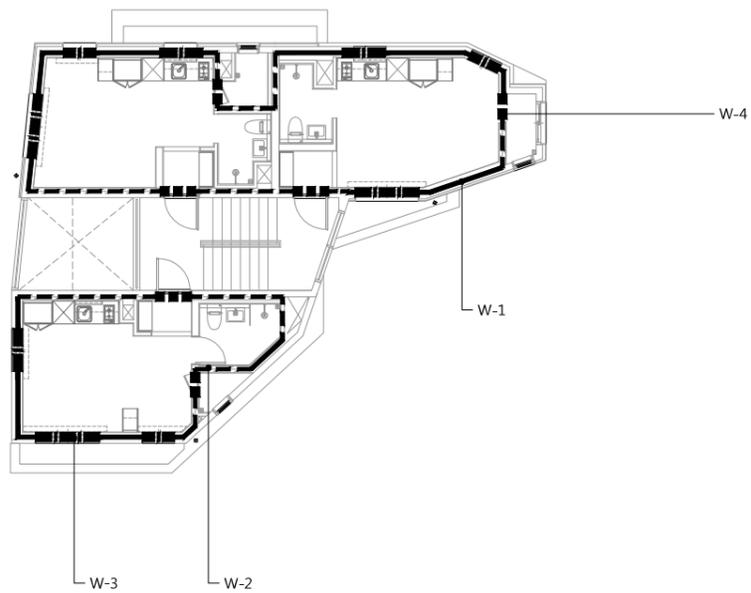

4 지상4층 단열계획도

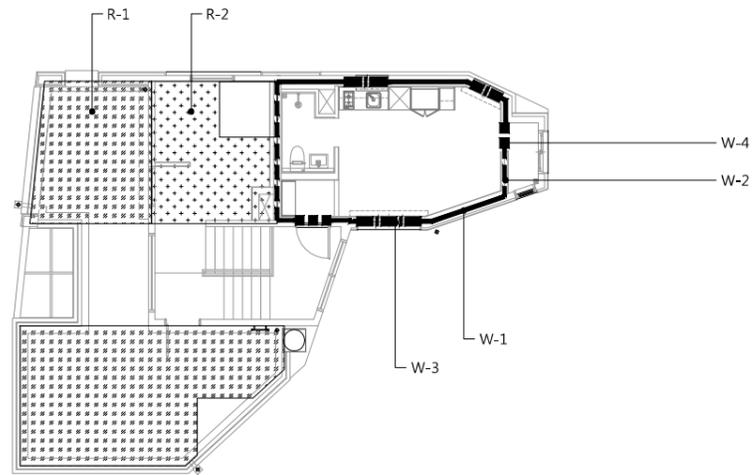

사업명 / Project Title  
**동작구 학수 구립경로당  
 행복주택 복합화 건립사업**

사업번호 / Project NO.

구분	범례	위치	재료명
W-1	벽		THK120 경질우레탄폼2중2호
W-2	벽		THK90 경질우레탄폼2중2호
W-3	창		THK22 로이복층유리(이중창)
W-4	문		1.5 W/m <sup>2</sup> 미만 (세대현관문 1.8W/m <sup>2</sup> 미만)
F-1	당해층 슬라브		120(압출법 특)+40(패널폼) 최하층/외기직접/ 바닥난방O /가'등급
F-2	당해층 슬라브		THK120 압출법 보온판 특호 최하층/외기직접/ 바닥난방O /가'등급
F-3	당해층 슬라브		THK100 압출법 보온판 특호 최하층/외기직접/ 바닥난방X /가'등급
R-1	하부층 천장		30(압출법 특)+150(압출법 특) 최상층/외기직접/가'등급
R-2	하부층 천장		THK130 압출법 보온판 특호 최상층/외기직접/가'등급

- \*창호가 있는 외기에 접한 모든부위는  
결로 방지재 부착할 것.
- \* 단열재 열전도율(W/m·k)  
경질우레탄폼2중2호 : 0.02  
압출법보온판 특호 : 0.027
- 시공전에 감독관과 감리자에게 시험성적서를  
제출하여 승인 후 시공할 것.
- 2. 단열재는 타설부착으로 한다.  
변경시에는 감독관의 승인을  
받은 후 시공할 것.
- 3. 바닥 단열은 별도 표기가 없는경우 해당층의  
슬라브 하부에 시공한다.  
"단열재 훼손 부위는 우레탄 충전"
- 4. 바닥 및 최상층 단열 끊기는 부분은 벽체에서  
450mm 연장하여 설치한다.
- 5. 최상층 및 최하층의 단열부착하지 않은  
발코니 및 PDAD 등에는 THK75 복합단열재  
/ THK90 압출법보온판 부착할 것.
- 6. 층간 슬라브에 시공되는 THK30 층간원충재는  
각종 법규에 적합한 재료를 사용할 것.

△	
△	
△	
△	

기호 REV. NO.	날짜 DATE	수정사항 REV. DESCRIPTION
----------------	------------	--------------------------

설계코드  
PROJECT NO.

날짜  
DATE  
2019. 04. 22

승인  
APPROVED BY

검증  
VERIFIED BY

검토  
REVIEWED BY

작성  
DRAWN BY

도면명  
DRAWING TITLE

단열계획도-1

도면번호  
DRAWING NO.


A01 - 009

축척  
SCALE

A1 1/100

A3 1/200

1 옥상 단열계획도

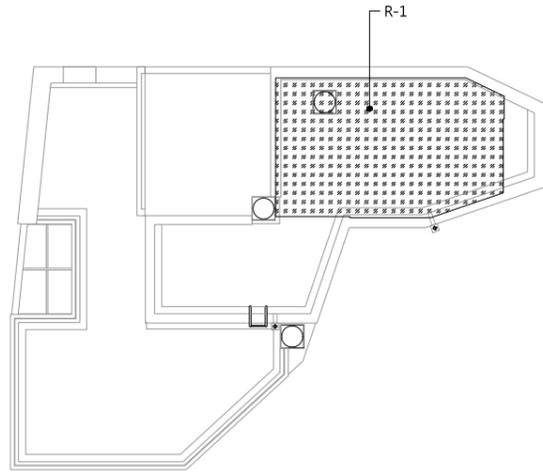

**idm architects**  
 종합건축사사무소 아이디엘  
 50, Dongjak-daero 1-gil, Dongjak-gu  
 Seoul, Korea  
 Homepage : http://www.idmarch.com  
 TEL 02.583.4767 / FAX 02.547.0455

사업명 / Project Title  
**동작구 학수 구립경로당  
 행복주택 복합화 건립사업**

사업번호 / Project NO.

1. 단열 별례

구분	별례 위치	재료명
W-1	벽	THK120 경질우레탄폼2중2호
W-2	벽	THK90 경질우레탄폼2중2호
W-3	창	THK22 로이복층유리(이중창)
W-4	문	1.5 W/m <sup>2</sup> 미만 (세대현관문 1.8W/m <sup>2</sup> 미만)
F-1	당해층 슬라브	120(압출법 특)~40(페놀폼) 최하층/외기직접/ 바닥난방O /가'등급
F-2	당해층 슬라브	THK120 압출법 보온판 특호 최하층/외기직접/ 바닥난방O /가'등급
F-3	당해층 슬라브	THK100 압출법 보온판 특호 최하층/외기직접/ 바닥난방X /가'등급
R-1	하부층 천장	30(압출법 특)+150(압출법 특) 최상층/외기직접/가'등급
R-2	하부층 천장	THK130 압출법 보온판 특호 최상층/외기직접/가'등급

- \*창호가 있는 외기에 접한 모든부위는 결로 방지재 부착할 것.
- \* 단열재 열전도율(W/m·k)  
 경질우레탄폼2중2호 : 0.02  
 압출법보온판 특호 : 0.027  
 -시공전에 감독관과 감리자에게 시험성적서를 제출하여 승인 후 시공할 것.
- 2. 단열재는 타설부착으로 한다.  
 변경시에는 감독관의 승인을 받은 후, 시공할 것.
- 3. 바닥 단열은 별도 표기가 없는 경우 해당층의 슬라브 하부에 시공한다.  
 "단열재 훼손 부위는 우레탄 충전"
- 4. 바닥 및 최상층 단열 끊기는 부분은 벽체에서 450mm 연장하여 설치한다.
- 5. 최상층 및 최하층의 단열부착하지 않은 발코니 및 PD,AD 등에는 THK75 복합단열재 / THK90 압출법보온판 부착할 것.
- 6. 층간 슬라브에 시공되는 THK30 층간연층재는 각종 법규에 적합한 재료를 사용할 것.

2 단열부위 적용 열관류율표

건축물의 부위	구분	에너지 기준 열관류율(w/m <sup>2</sup> ·k)	설계적용					비고	
			단열재종류	두께(mm)	열전도율(w/m·k)	열관류저항(m <sup>2</sup> ·k/w)	열관류율(w/m <sup>2</sup> ·k)		
거실의 외벽	외기직접 (공동주택)	W1	0.170	경질우레탄폼 2중2호	120	0.020	6.000	0.167	
	외기간접 (공동주택)	W2	0.240	경질우레탄폼 2중2호	90	0.020	4.500	0.222	
최하층 거실 바닥	외기직접 바닥난방	F1	0.170	압출법보온판 특호	120	0.027	4.444		
				페놀폼 보드	40	0.020	2.000		
				합계			6.444	0.155	
	외기간접 바닥난방 아닌경우	F3	0.290	압출법보온판 특호	100	0.027	3.704	0.270	
최상층 거실 지붕	외기직접	R1	0.150	압출법보온판 특호	30+150	0.027	6.667	0.150	
	외기간접	R2	0.210	압출법보온판 특호	130	0.027	4.815	0.208	

△		
△		
△		
△		

기호 REV. NO. 날짜 DATE 수정사항 REV. DESCRIPTION

설계코드 PROJECT NO.


날짜 DATE 2019. 04. 22

승인 APPROVED BY	
검증 VERIFIED BY	
검토 REVIEWED BY	
작성 DRAWN BY	


도면명 DRAWING TITLE  
**단열계획도-2**

도면번호 DRAWING NO. A01 - 010  
 축척 SCALE A1 1/100, A3 1/200


1 지상1층 방수계획도

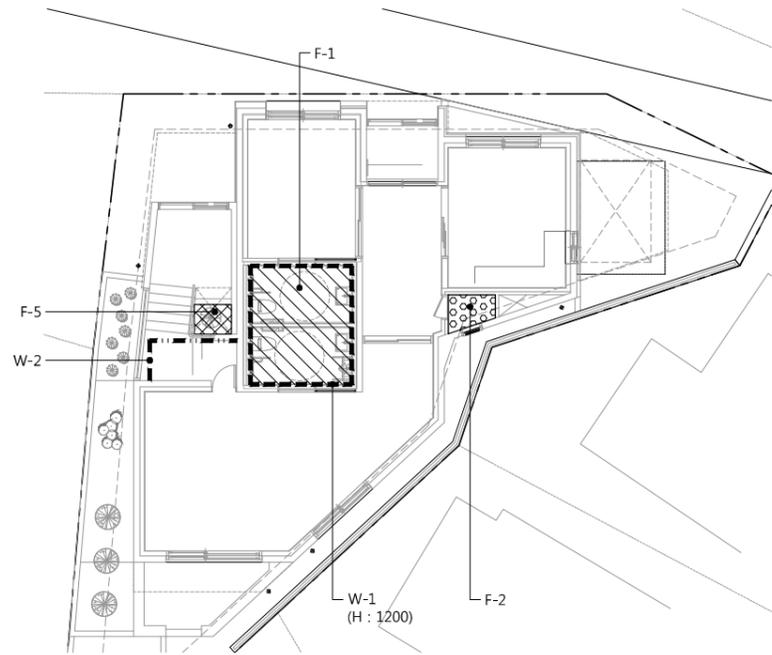


2 지상2층 방수계획도

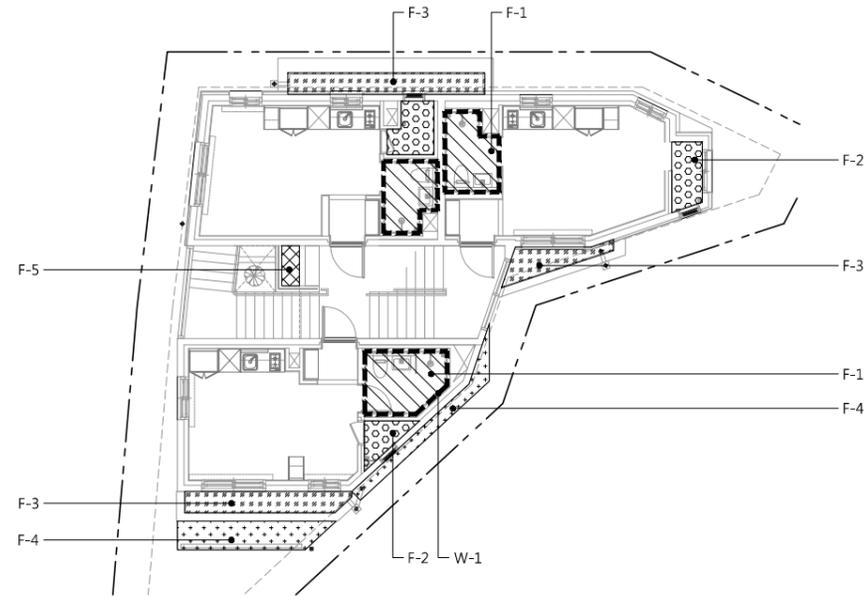

3 지상3층 방수계획도

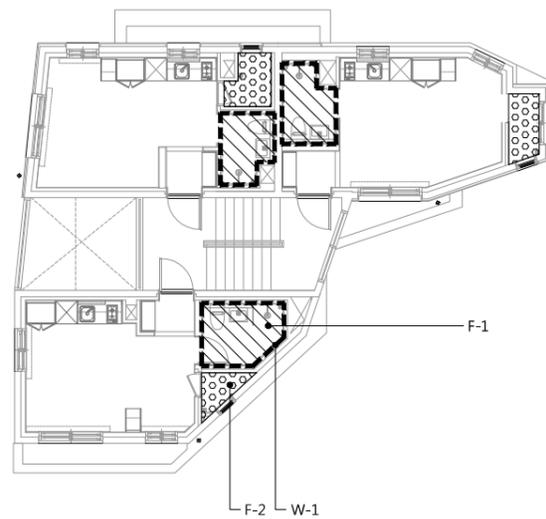

4 지상4층 방수계획도

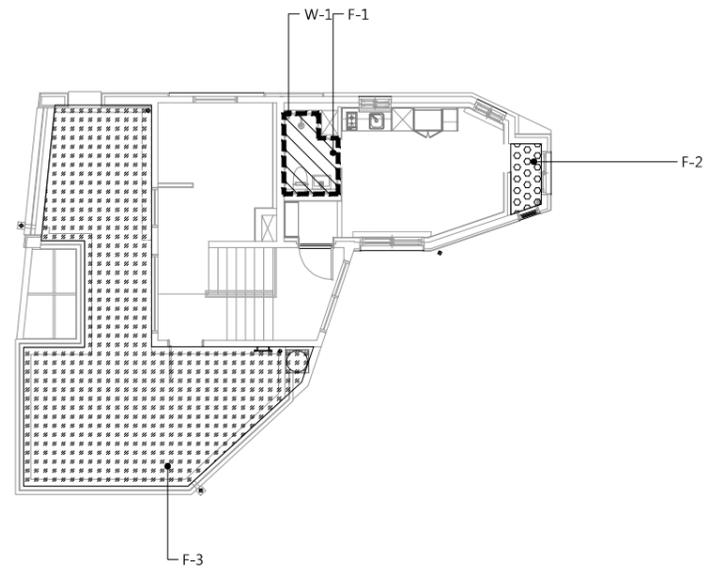

1. 범례

구분	범례	부위	재료명
W-1	[Hatching]	벽	역제방수 (H : 1,800)
W-2	[Hatching]	벽	침투성방수
F-1	[Hatching]	바닥	역제방수 1층
F-2	[Hatching]	바닥	방수 모르타르
F-3	[Hatching]	바닥	우레탄도막방수(비노출)
F-4	[Hatching]	바닥	침투성 방수
F-5	[Hatching]	바닥	무기질탄성도막방수

2. 방수재 적용시 분도면을 기준으로 공사계획서를 제출, 감독관의 승인을 득한 후 시공할 것.  
 3. 명기하지 않은 부분은 관계법 규에 준하여 적용할 것.

기호	날짜	수정사항
REV. NO.	DATE	REV. DESCRIPTION

설계코드  
 PROJECT NO.

날짜  
 DATE 2019. 04. 22


승인	APPROVED BY	
검증	VERIFIED BY	
검토	REVIEWED BY	
작성	DRAWN BY	

도면명  
 DRAWING TITLE

방수계획도-1

도면번호 DRAWING NO.	축척 SCALE
A01 - 011	A1 1/100 A3 1/200

1 옥상 방수계획도

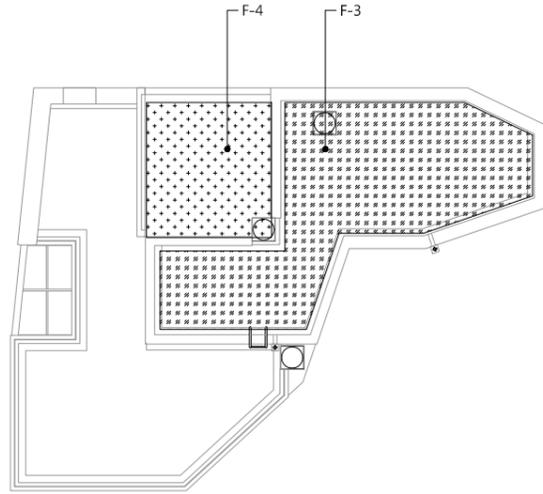

50, Dongjak-daero 1-gil, Dongjak-gu  
Seoul, Korea  
Homepage : <http://www.idmarch.com>  
TEL 02.583.4767 / FAX 02.547.0455

사업명 / Project Title  
**동작구 학수 구립경로당  
행복주택 복합화 건립사업**

사업번호 / Project NO.

1. 범례

구분	범례	부위	재료명
W-1	■	벽	액제방수 (H : 1,800)
W-2	■	벽	침투성방수
F-1	▨	바닥	액제방수 1층
F-2	○	바닥	방수 모르타르
F-3	▨	바닥	우레탄도막방수(비노출)
F-4	●	바닥	침투성 방수
F-5	▨	바닥	무기질탄성도막방수

2. 방수재 적용시 본도면을 기준으로 공사계획서를 제출, 감독관의 승인을 득한 후 시공할 것.  
3. 명기하지 않은 부분은 관계법규에 준하여 적용할 것.

△		
△		
△		
△		
기호 REV. NO.	날짜 DATE	수정사항 REV. DESCRIPTION

설계코드  
PROJECT NO

날짜  
DATE  
2019. 04. 22


승인 APPROVED BY	
검증 VERIFIED BY	
검토 REVIEWED BY	
작성 DRAWN BY	

도면명  
DRAWING TITLE  
**방수계획도-2**


도면번호  
DRAWING NO  
A01 - 012

축척  
SCALE  
A1 1/100  
A3 1/200


1 지상1층 방화구획도

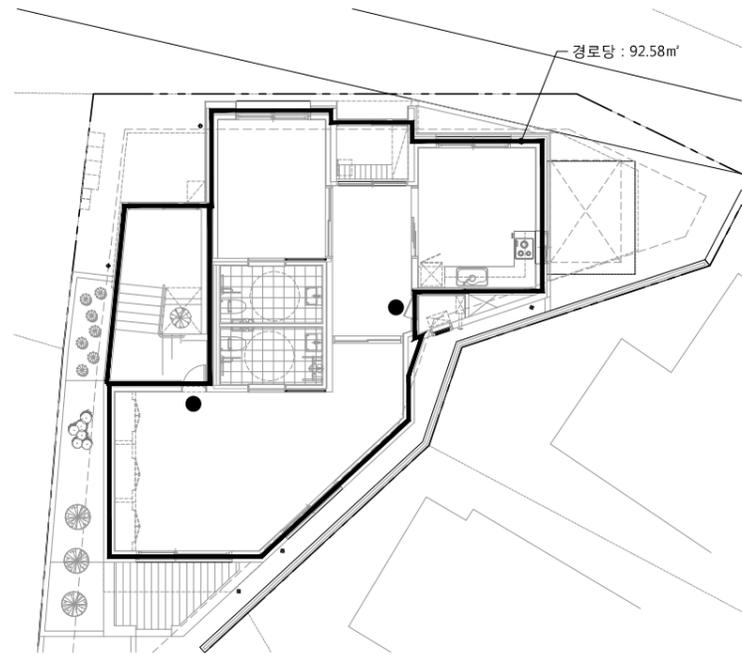


2 지상2층 방화구획도

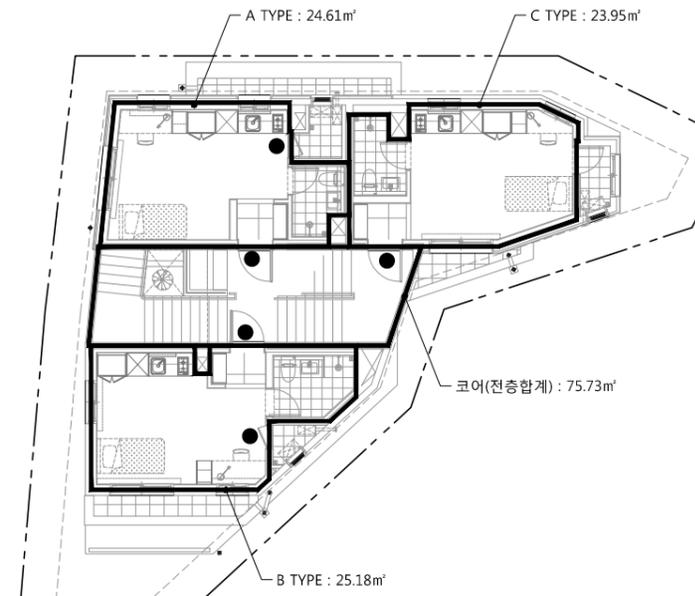

3 지상3층 방화구획도

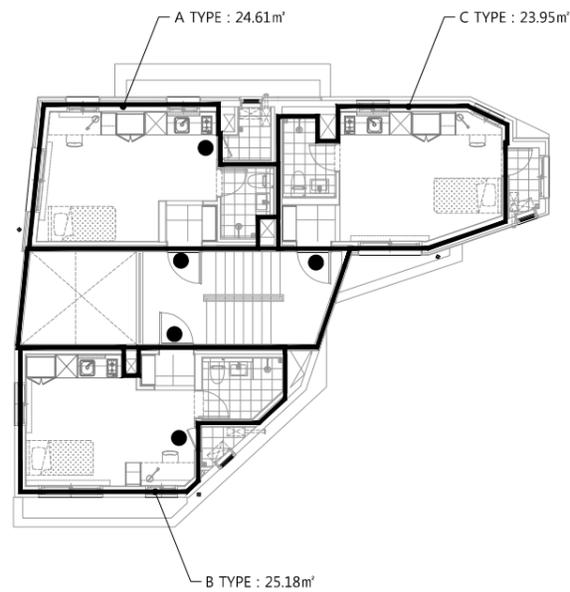

4 지상4층 방화구획도

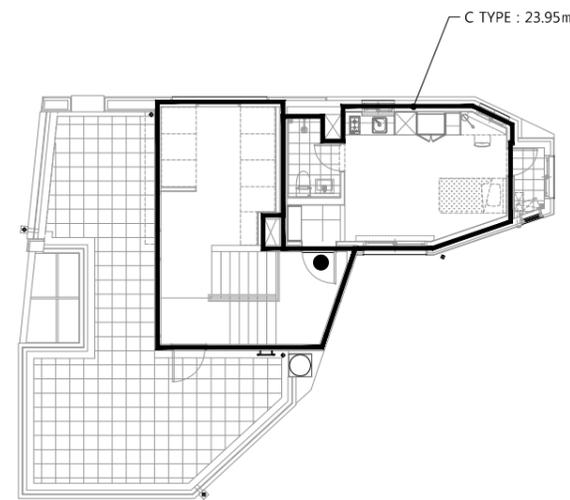

1 ● : 감중방화문

△		
△		
△		
△		
기호 REV. NO.	날짜 DATE	수정사항 REV. DESCRIPTION

설계코드  
PROJECT NO


날짜  
DATE 2019. 04. 22

승인 APPROVED BY	
검증 VERIFIED BY	
검토 REVIEWED BY	
작성 DRAWN BY	


도면명  
DRAWING TITLE

방화구획도-1


도면번호 DRAWING NO	축척 SCALE
A01 - 013	A1 1/100 A3 1/200

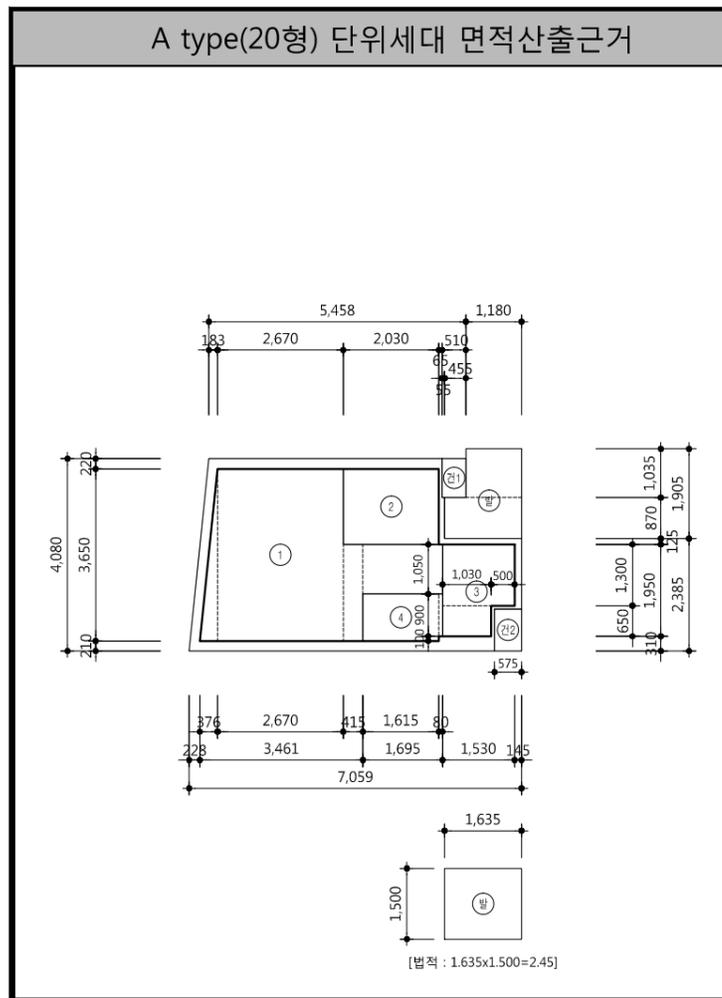


구분	기호	실명	산 출 식	면적
전용면적	①	거실/침실	$(0.376 \times 3.650 / 2) + (2.670 \times 3.650) + (0.415 \times 2.050) + (1.695 \times 1.050)$	13.062
	②	주방/식당	$(2.030 \times 1.600)$	3.248
	③	욕실	$(1.530 \times 1.300) + (1.030 \times 0.650)$	2.659
	④	현관	$(1.615 \times 1.000) + (0.080 \times 0.900)$	1.687
	발	발코니초과면적	(발코니면적) - (법적발코니면적)	0.191
합 계		(소수 셋째자리에서 반올림)	20.85	
중심선면적		CAD 구적		24.62
벽체면적		중심선면적-전용면적 =		3.96
발코니면적	발	발코니	$(1.180 \times 1.035) + (1.635 \times 0.870)$	2.643
	합 계	(소수 셋째자리에서 반올림)		2.64
기타면적	단1	덕트 1	$(0.510 \times 0.825)$	0.421
	단2	덕트 2	$(0.575 \times 0.890)$	0.512
	합 계	(소수 셋째자리에서 반올림)		0.93
건축면적			$24.62 + 2.64 + 0.93$	28.19

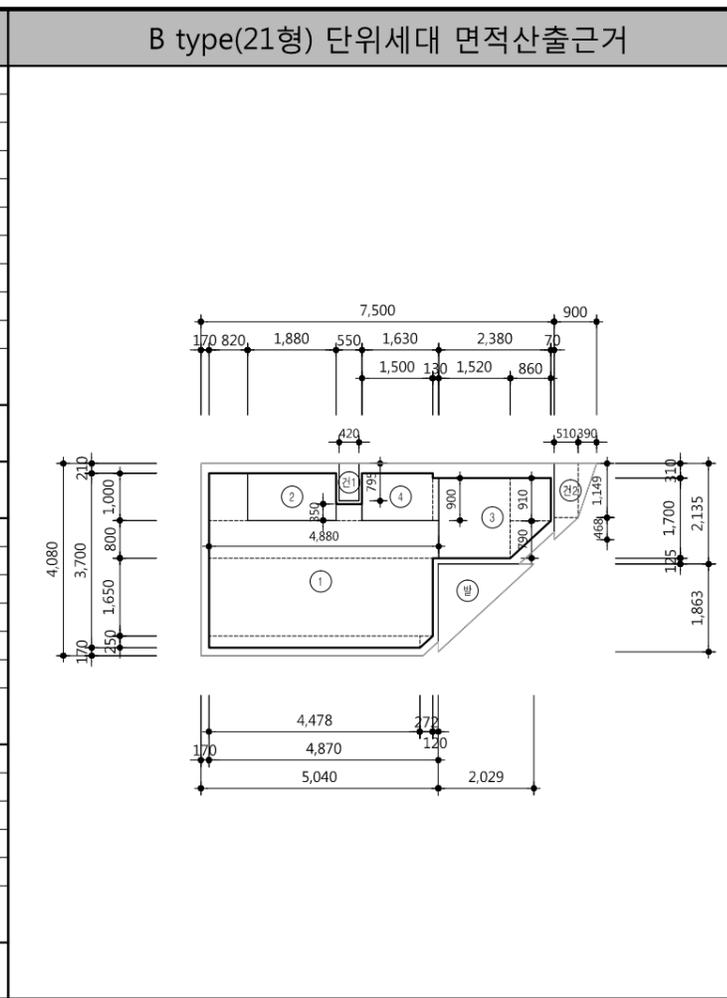

구분	기호	실명	산 출 식	면적
전용면적	①	거실/침실	$(0.820 \times 1.000) + (0.550 \times 0.350) + (4.880 \times 0.800) + (4.750 \times 1.650) + (4.478 \times 0.250) + (0.272 \times 0.250 / 2)$	13.908
	②	주방/식당	$(1.880 \times 1.000)$	1.880
	③	욕실	$(1.520 \times 1.700) + (0.860 \times 0.910) + (0.860 \times 0.790 / 2)$	3.706
	④	현관	$(1.500 \times 1.000) + (0.130 \times 0.900)$	1.617
합 계			21.11	
중심선면적		CAD 구적		25.18
벽체면적		중심선면적-전용면적 =		4.07
발코니면적	발	발코니	$(2.029 \times 1.863 / 2)$	1.890
	합 계	(소수 셋째자리에서 반올림)		1.89
기타면적	단1	덕트 1	$(0.420 \times 0.795)$	0.334
	단2	덕트 2	$(0.510 \times 1.149) + (0.510 \times 0.468 / 2) + (0.390 \times 1.149 / 2)$	0.929
	합 계	(소수 셋째자리에서 반올림)		1.26
건축면적			$25.18 + 1.89 + 1.26$	28.33

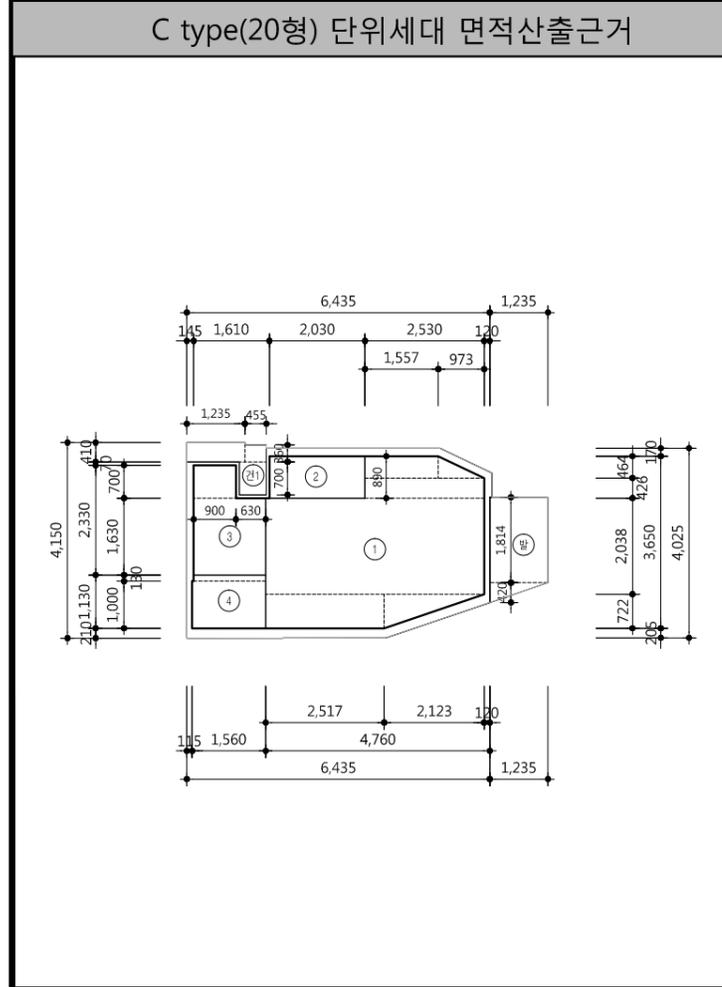

구분	기호	실명	산 출 식	면적
전용면적	①	거실/침실	$(1.557 \times 0.464) + (0.973 \times 0.464 / 2) + (2.530 \times 0.426) + (4.640 \times 2.038) + (2.317 \times 0.722) + (2.123 \times 0.722 / 2)$	14.066
	②	주방/식당	$(2.030 \times 0.890)$	1.807
	③	욕실	$(0.900 \times 0.700) + (1.530 \times 1.630)$	3.124
	④	현관	$(1.530 \times 0.130) + (1.560 \times 1.000)$	1.759
합 계			20.76	
중심선면적		CAD 구적		23.95
벽체면적		중심선면적-전용면적 =		3.19
발코니면적	발	발코니	$(1.235 \times 1.814) + (1.235 \times 0.420 / 2)$	2.500
	합 계	(소수 셋째자리에서 반올림)		2.50
기타면적	단1	덕트 1	$(1.235 \times 0.410) + (0.455 \times 0.360) + (0.575 \times 0.700)$	1.073
	합 계	(소수 셋째자리에서 반올림)		1.07
건축면적			$23.95 + 2.50 + 1.07$	27.52

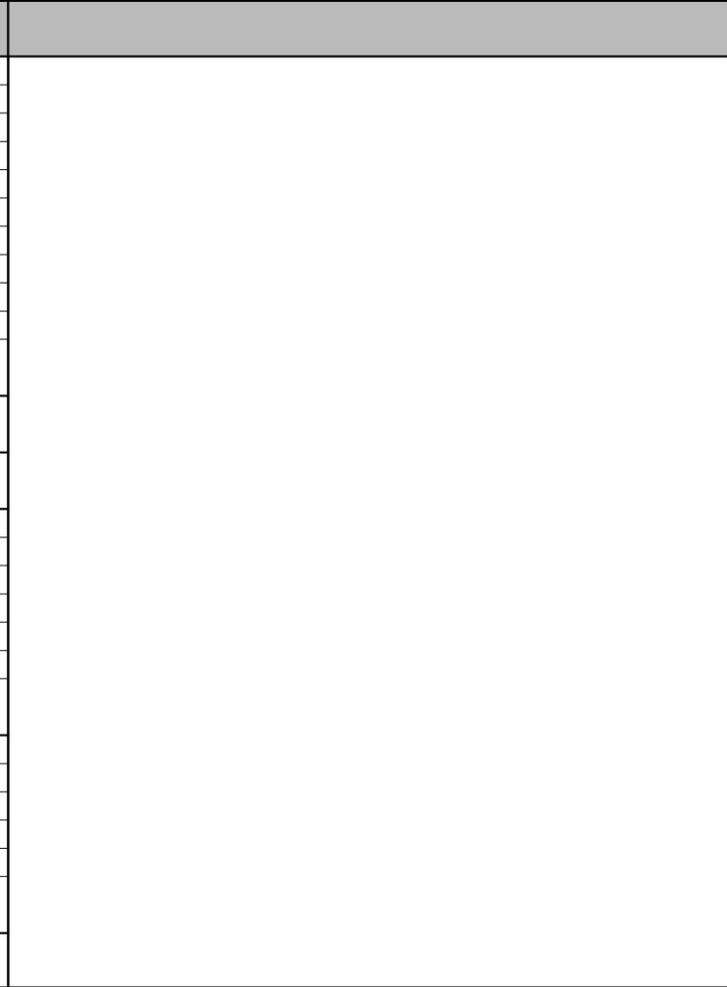

구분	기호	실명	산 출 식	면적
전용면적	①	거실/침실	$(0.820 \times 1.000) + (0.550 \times 0.350) + (4.880 \times 0.800) + (4.750 \times 1.650) + (4.478 \times 0.250) + (0.272 \times 0.250 / 2)$	13.908
	②	주방/식당	$(1.880 \times 1.000)$	1.880
	③	욕실	$(1.520 \times 1.700) + (0.860 \times 0.910) + (0.860 \times 0.790 / 2)$	3.706
	④	현관	$(1.500 \times 1.000) + (0.130 \times 0.900)$	1.617
합 계			21.11	
중심선면적		CAD 구적		25.18
벽체면적		중심선면적-전용면적 =		4.07
발코니면적	발	발코니	$(2.029 \times 1.863 / 2)$	1.890
	합 계	(소수 셋째자리에서 반올림)		1.89
기타면적	단1	덕트 1	$(0.420 \times 0.795)$	0.334
	단2	덕트 2	$(0.510 \times 1.149) + (0.510 \times 0.468 / 2) + (0.390 \times 1.149 / 2)$	0.929
	합 계	(소수 셋째자리에서 반올림)		1.26
건축면적			$25.18 + 1.89 + 1.26$	28.33




50, Dongjak-daero 1-gil, Dongjak-gu Seoul, Korea  
Homepage : http://www.idmarch.com  
TEL 02.583.4767 / FAX 02.547.0455

사업명 / Project Title  
**동작구 학수 구립경로당 행복주택 복합화 건립사업**


사업번호 / Project NO.

△			
기호	날짜	수정사항	
REV. NO.	DATE	REV. DESCRIPTION	
설계코드 PROJECT NO.			
날짜 DATE <b>2019. 04. 22</b>			
승인 APPROVED BY			
검증 VERIFIED BY			
검토 REVIEWED BY			
작성 DRAWN BY			
도면명 DRAWING TITLE <b>단위세대 면적산출근거표</b>			
도면번호 DRAWING NO. <b>A01 - 021</b>			축척 SCALE A1 1/75 A3 1/150


코아 - 1F			
구분	실명	산출식	면적
공용면적	①	(2,409 x 5,030)	12,117
	②	(0,511 x 4,954) / 2	1,265
	③	(0,511 x 0,076)	0,039
합계	(소수 셋째자리에서 반올림)		13,421
기타면적			
합계	(소수 셋째자리에서 반올림)		13,421
건축면적	㉠ (소수 셋째자리에서 반올림)		7,791

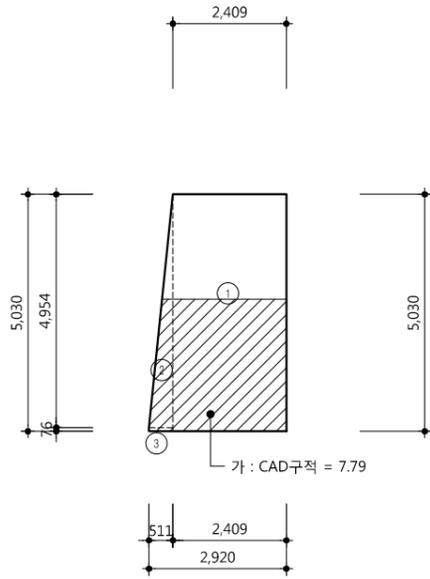


코아 - 2F			
구분	실명	산출식	면적
공용면적	①	(5,550 x 2,800)	15,540
	②	(0,950 x 2,800) / 2	1,330
합계	(소수 셋째자리에서 반올림)		16,870
기타면적			
합계	(소수 셋째자리에서 반올림)		16,870
건축면적	㉡ (소수 셋째자리에서 반올림)		16,870

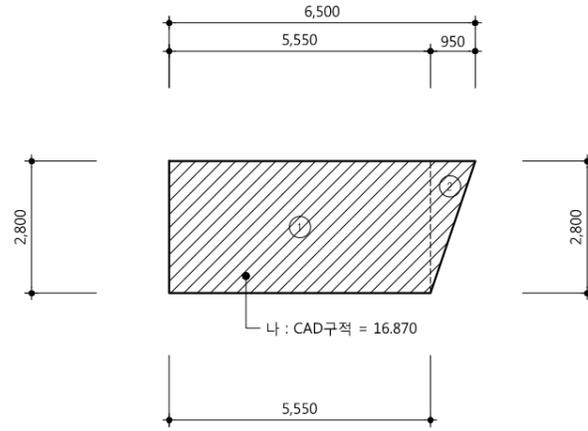

코아 - 3F			
구분	실명	산출식	면적
공용면적	①	(5,550 x 2,800)	15,540
	②	(0,950 x 2,800) / 2	1,330
합계	(소수 셋째자리에서 반올림)		16,870
기타면적			
합계	(소수 셋째자리에서 반올림)		16,870
건축면적			

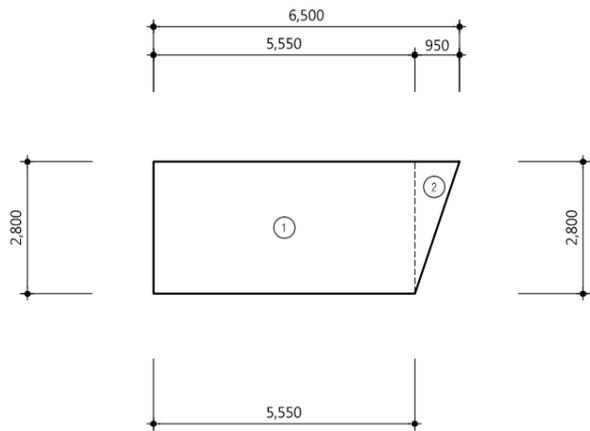

코아 - 4F			
구분	실명	산출식	면적
공용면적	①	(3,555 x 3,215)	11,429
	②	(2,985 x 0,935)	2,791
	③	(4,650 x 2,800)	13,020
	④	(0,950 x 2,800) / 2	1,330
합계	(소수 셋째자리에서 반올림)		28,570
기타면적			
합계	(소수 셋째자리에서 반올림)		28,570
건축면적			

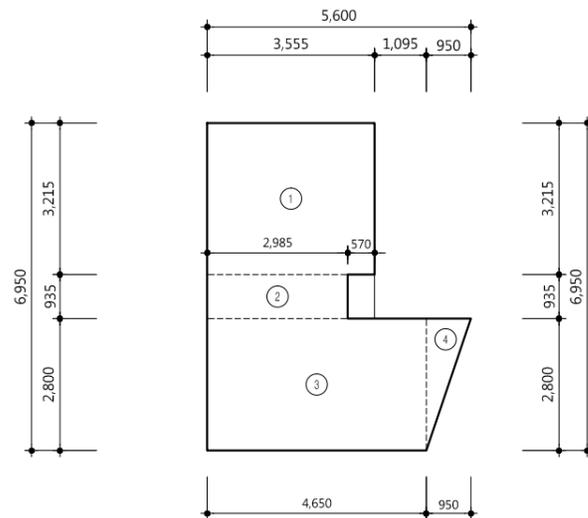

코아 - 1F			
구분	실명	산출식	면적
공용면적	①	(5,550 x 2,800)	15,540
	②	(0,950 x 2,800) / 2	1,330
합계	(소수 셋째자리에서 반올림)		16,870
기타면적			
합계	(소수 셋째자리에서 반올림)		16,870
건축면적	㉢ (소수 셋째자리에서 반올림)		16,870



사업명 / Project Title  
**동작구 학수 구립경로당  
 행복주택 복합화 건립사업**

사업번호 / Project NO.

기호	날짜	수정사항
REV. NO.	DATE	REV. DESCRIPTION

설계코드  
PROJECT NO.

날짜  
DATE  
**2019. 04. 22**

승인	검증	검토	작성
APPROVED BY	VERIFIED BY	REVIEWED BY	DRAWN BY

도면명  
DRAWING TITLE

**코어 면적산출근거표**

도면번호  
DRAWING NO.  
**A01 - 031**

축척  
SCALE  
A1 1/75  
A3 1/150

동 면적산출표

동 면적산출표



50, Dongjak-daero 1-gil, Dongjak-gu  
Seoul, Korea  
Homepage : http://www.idmarch.com  
TEL 02.583.4767 / FAX 02.547.0455

층 별	건 물 형 태	면 적 표 (m <sup>2</sup> )		층 별	건 물 형 태	면 적 표 (m <sup>2</sup> )			
건축면적		세대건축	A type (24.62 + 2.64 + 0.93)	28.19	3층		세대건축	A type (20.85 + 3.96)	24.81
			B type (25.18 + 1.89 + 1.26)	28.33				B type (21.11 + 4.07)	25.18
			C type (23.95 + 2.50 + 1.07)	27.52				C type (20.76 + 3.19)	23.95
			소 계	84.04				소 계	73.94
		코어건축	① 7.79	7.79			코어	① 16.87	16.87
			② 16.87	16.87					
			소 계	24.66				소 계	16.87
		추가건축	주민공동시설 + 기타	12.42				합 계	90.81
		건축면적	세대건축 + 코어건축 + 추가건축	121.12					
		1층		단위세대					4층
소 계						소 계	23.95		
		코어 ① 13.42	13.42			코어 ① 28.57	28.57		
		소 계	13.42			소 계	28.57		
		합 계	13.42			합 계	52.52		
2층		단위세대	A type (20.85 + 3.96)	24.81	2층		단위세대		
			B type (21.11 + 4.07)	25.18					
			C type (20.76 + 3.19)	23.95					
			소 계	73.94					
			코어 ① 16.87	16.87					
			소 계	16.87					
			합 계	90.81					

사업명 / Project Title  
동작구 학수 구립경로당  
행복주택 복합화 건립사업  
사업번호 / Project NO.

△		
△		
△		
△		

기 호 REV. NO.	날 짜 DATE	수 정 사 항 REV. DESCRIPTION
설 계 코 드 PROJECT NO.		
날 짜 DATE		
2019. 04. 22		
승 인 APPROVED BY		
검 증 VERIFIED BY		
검 토 REVIEWED BY		
작 성 DRAWN BY		

도 면 명  
DRAWING TITLE  
동 별 면적산출근거표

도 면 번호  
DRAWING NO.  
A01 - 041

축척  
SCALE  
A1 1/100  
A3 1/200



■ 실내외 재료 마감표(다세대 주택)

구분	실명	바닥			벽				천장		천장고	비고	
		바탕	마감	두께 (THK)	바탕	마감	걸레받이	높이 (H)	바탕	마감			
전용부분	현관	시멘트 모르타르	THK10 폴리싱 타일	60	조적or콘크리트 단열재/THK12.5 석고보드	친환경 벽지	THK12 인조 대리석	60	경량철골천장틀 /THK9.5 석고보드	친환경 천장지	2,310	- 현관마루급들 : 인조 대리석(W=130mm이상)	
	거실	판넬히팅	THK8 표면강화 합판마루	120	조적or콘크리트 단열재/THK12.5 석고보드	친환경 벽지	PVC / 무늬목 시트	80	경량철골천장틀 /THK9.5 석고보드	친환경 천장지	2,250	- 커튼박스 설치	
	주방/식당	판넬히팅	THK8 표면강화 합판마루	120	조적or콘크리트 단열재/THK12.5 석고보드	친환경 벽지 싱크대 전면, 측면: 도기질시유타일	PVC / 무늬목 시트	80	경량철골천장틀 /THK9.5 석고보드	친환경 천장지	2,250		
	욕실	액체방수 / 판넬히팅 / 시멘트 모르타르	THK8 자기질 시유타일	110	조적or콘크리트/ 액체방수/시멘트모르타르	THK8 도기질 시유타일	-	-	경량철골천장틀	합성수지 천정판(유광)	2,200	- 벽체 : 액체방수 (코너 보강) FL기준 (H=1800)	
	발코니	방수모르타르 / 시멘트 모르타르	THK8 자기질 시유타일	40	조적or콘크리트 단열재/THK12.5 방수석고보드	친환경페인트	걸레받이용 페인트	90	콘크리트 먼처리	결로방지페인트	-	최상층 천장 : THK75 복합단열재(단열재+PP중공판) /친환경 페인트	
공용부분	1층	피로티	-	THK50 화강석 버너구이	VAR.	-	-	-	경량철골천장틀(M-BAR)	이탈방지 금속천정재	-		
		계단실	시멘트 모르타르	THK25 마천석	50	노출콘크리트	-	-	노출콘크리트	-	-		
		홀	시멘트 모르타르	THK25 마천석	50	노출콘크리트	-	-	노출콘크리트	-	2360		
	기준층	계단실	시멘트 모르타르	THK25 마천석	50	노출콘크리트	-	-	노출콘크리트	-	-		
		복도	시멘트 모르타르	THK25 마천석	50	노출콘크리트	-	-	노출콘크리트	-	-		
	4층	계절수납공간	시멘트 모르타르	THK25 마천석	50	콘크리트 먼처리	수성페인트	-	-	콘크리트 먼처리	수성페인트	-	
	지붕 옥탑	계단실	시멘트 모르타르	THK25 마천석	50	노출콘크리트	-	-	노출콘크리트	-	-		

■ 실내외 재료 마감표(경로당)\_ (인테리어 마감 참조)

구분	실명	바닥			벽				천장		천장고	비고	
		바탕	마감	두께 (THK)	바탕	마감	걸레받이	높이 (H)	바탕	마감			
경로당	1층	현관	THK180 무근콘크리트 / 시멘트 모르타르	THK10 폴리싱 타일	230	콘크리트	친환경 벽지	THK12 인조 대리석	60	경량철골천장틀 /THK9.5 석고보드	친환경 천장지	2,300	- 현관마루급들 : 인조 대리석(W=200mm이상)
		마루	판넬히팅	THK8 표면강화 합판마루	250	조적or콘크리트 단열재/THK12.5 석고보드	친환경 벽지	PVC / 무늬목 시트	80	경량철골천장틀 /THK9.5 석고보드	친환경 천장지	2,300	- 커튼박스 설치
		거실/부엌	판넬히팅	THK8 표면강화 합판마루	250	조적or콘크리트 단열재/THK12.5 석고보드	친환경 벽지 싱크대 전면, 측면: 도기질시유타일	PVC / 무늬목 시트	80	경량철골천장틀 /THK9.5 석고보드	친환경 천장지	2,300 3,000	- 커튼박스 설치
		할아버지방 할머니방	판넬히팅	THK8 표면강화 합판마루	250	조적or콘크리트 단열재/THK12.5 석고보드	친환경 벽지	PVC / 무늬목 시트	80	경량철골천장틀 /THK9.5 석고보드	친환경 천장지	2,300	- 커튼박스 설치
		화장실	액체방수 / 판넬히팅 / 시멘트 모르타르	THK8 자기질 시유타일	230	조적or콘크리트/ 액체방수/시멘트모르타르	THK8 도기질 시유타일	-	-	경량철골천장틀	합성수지 천정판(유광)	2,200	- 출입구 단차없이 경사 잡기 - 벽체 : 액체방수 (코너 보강) FL기준 (H=1200)
		창고	시멘트 모르타르	THK25 테라조타일	50	콘크리트	친환경페인트	걸레받이용 페인트	90	콘크리트	친환경페인트	-	
		보일러실	방수모르타르 / 시멘트 모르타르	THK8 자기질 시유타일	40	조적or콘크리트 단열재/THK12.5 방수석고보드	친환경페인트	걸레받이용 페인트	90	콘크리트 먼처리	결로방지페인트	-	

■ 실외재료 마감표(다세대 주택)

외벽	테라코타판넬 / 스타코 / 현무암 / 외부용 수성페인트
외벽(저층부)	화산석 벽돌 / 테라코타판넬 / 스타코
창호	THK22 로이복층유리, 플라스틱 프레임 / THK5 투명유리, 알루미늄프레임
지붕	평지붕, 경사지붕(리얼징크)

■ 실외재료 마감표(경로당)

외벽	화산석 벽돌 / 테라코타판넬 / 스타코
-	
창호	THK22 로이복층유리, 플라스틱 프레임
지붕	평지붕

사업명 / Project Title  
**동작구 학수 구립경로당  
 행복주택 복합화 건립사업**  
 사업번호 / Project NO.

- 경로당 실내마감은 인테리어 업체 도면을 받아 시공할 것.
- 모든 외내부마감 재료는 시공전 견본을 제시하여 감리자 및 감독관의 승인을 받은 후 시공하는 것을 원칙으로 한다.
- 모든 공정에 앞서서 공작도를 작성하여 감독관과 감리자의 승인을 받아 시공한다.
- 실내재료마감표와 도면이 서로 상이 할 시 적용 우선은 실내재료마감표로 한다.
- 모든 미장모서리는 코너비드를 설치 한다.
- 천장재 및 바닥감재 등 제품 변경시 등급 이상의 제품으로 감독관과 감리자의 승인 후 변경한다.
- PS,PD 등의 바닥이 도면상에 오픈으로 표현되어 있어도 중간방화구획이 되도록 시공한다.
- PS,PD의 내부는 THK9 조별미장 한다.
- 이질재가 만나는 부위는 재료분리대를 설치한다.
- 방수시공전에는 반드시 콘크리트제물치장을 하여 바닥면의 평활도를 좋게 한다.
- 방수부위의 바닥배관 및 벽체의 배관 통과 부위에는 우레탄 도막방수로 부분 보강한다.
- 실외로 통과하는 배관부위에는 동파방지를 위한 단열조치를 한다.

△		
△		
△		
△		

기호 REV. NO.	날짜 DATE	수정사항 REV. DESCRIPTION
----------------	------------	--------------------------

설계코드  
PROJECT NO

날짜  
DATE  
2019. 04. 22




승인 APPROVED BY	
검증 VERIFIED BY	
검토 REVIEWED BY	
작성 DRAWN BY	

도면명  
DRAWING TITLE

**실내외 재료 마감표**

도면번호 DRAWING NO	축척 SCALE
A01 - 051	[A1] NONE [A3] NONE





1. 측면완충재의 성능은 관계 규정에 맞는  
 제품으로 시공할 것.

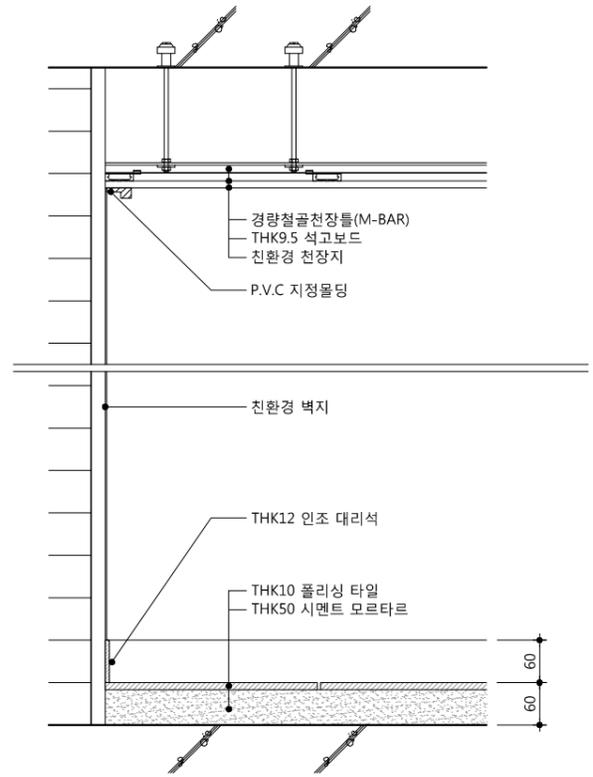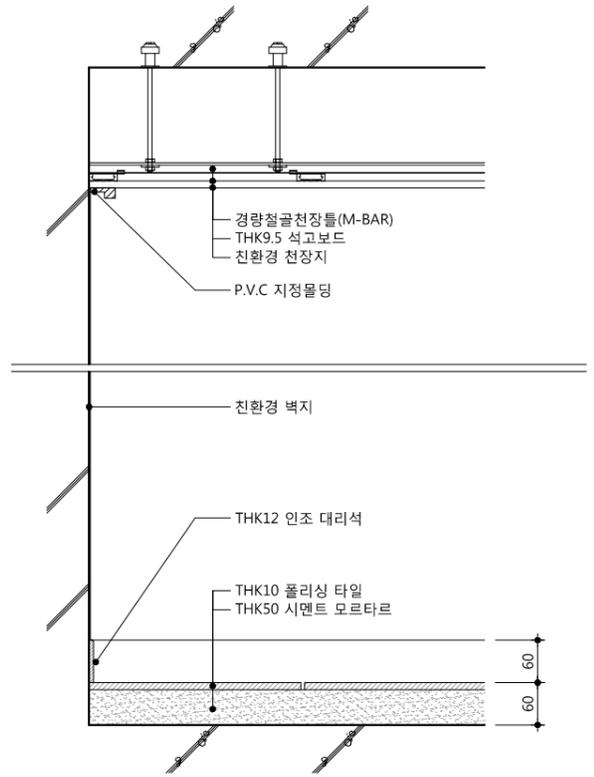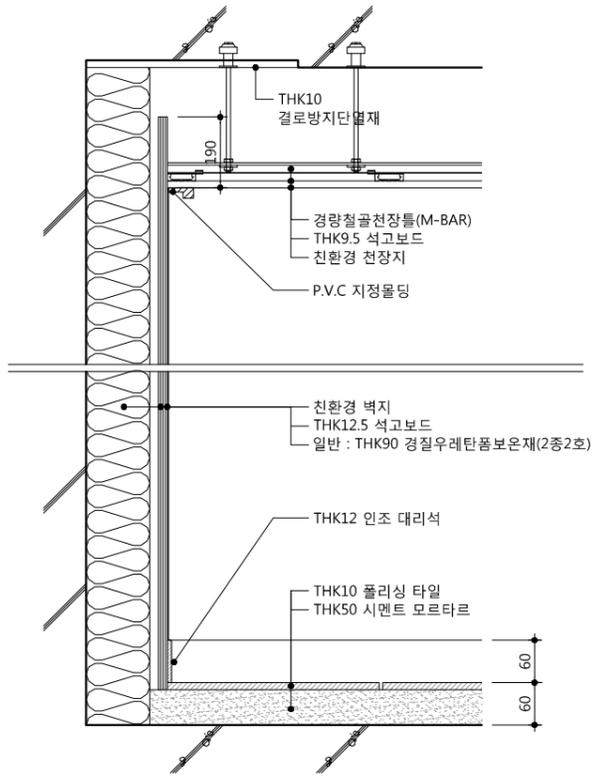

1 현관 기준층 (콘크리트 외벽\_간접)

2 현관 기준층 (콘크리트 내벽)

3 현관 기준층 (조적 내벽)

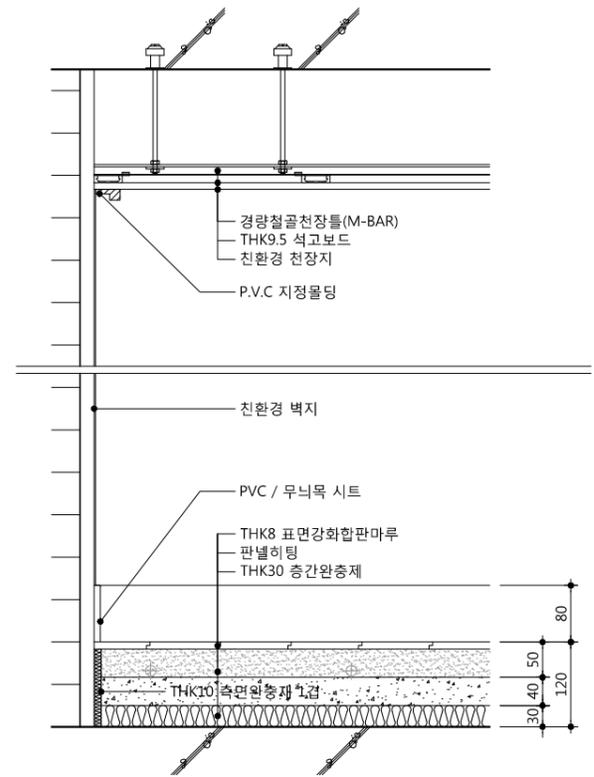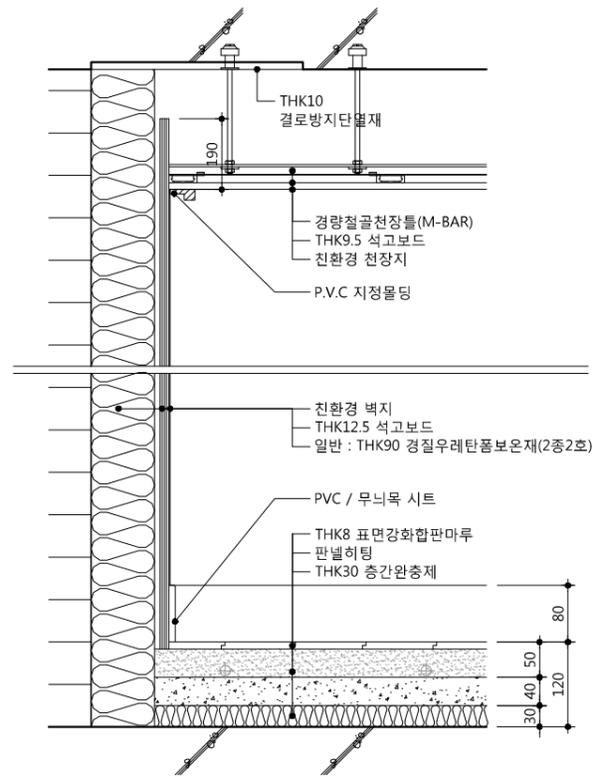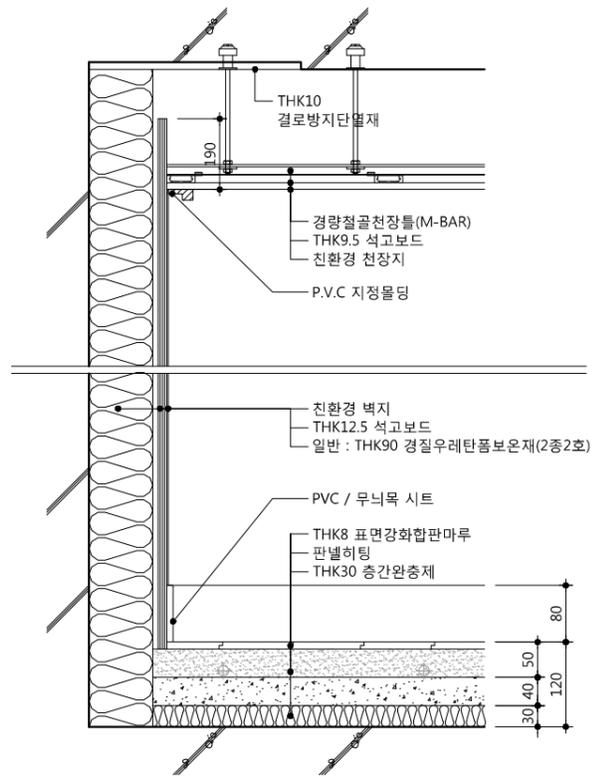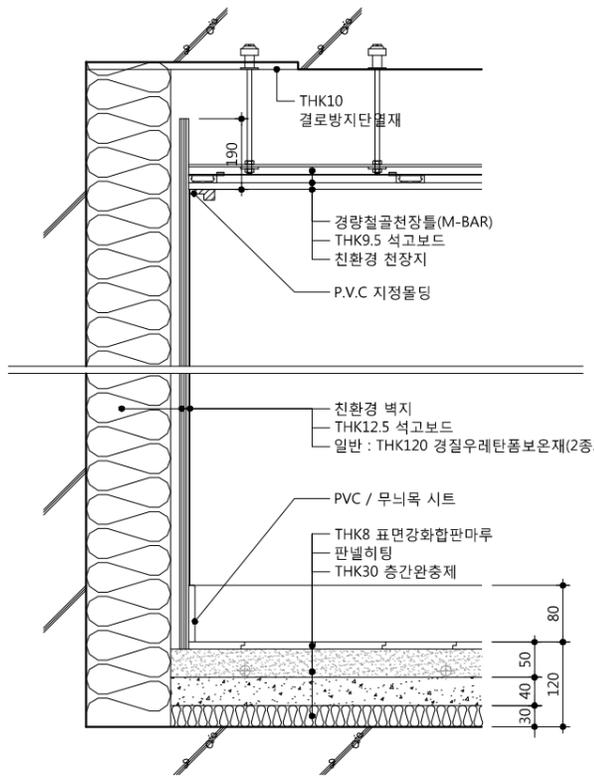

4 거실 기준층 (콘크리트 외벽\_직접)

5 거실 기준층 (콘크리트 외벽\_간접)

6 거실 기준층 (조적 외벽\_간접)

7 거실 기준층 (조적 내벽)

△		
△		
△		
△		
기호	날짜	수정사항
REV. NO.	DATE	REV. DESCRIPTION

설계코드  
 PROJECT NO.


날짜  
 DATE  
 2019. 04. 22

승인	APPROVED BY	
검증	VERIFIED BY	
검토	REVIEWED BY	
작성	DRAWN BY	


도면명  
 DRAWING TITLE  
**실내재료 마감 상세도-1  
 (전용부분-기준층)**

도면번호 DRAWING NO.	축척 SCALE
A01 - 052	A1 NONE A3 NONE


\*싱크대설치시 뒷면벽 걸레받이 및 마감제외

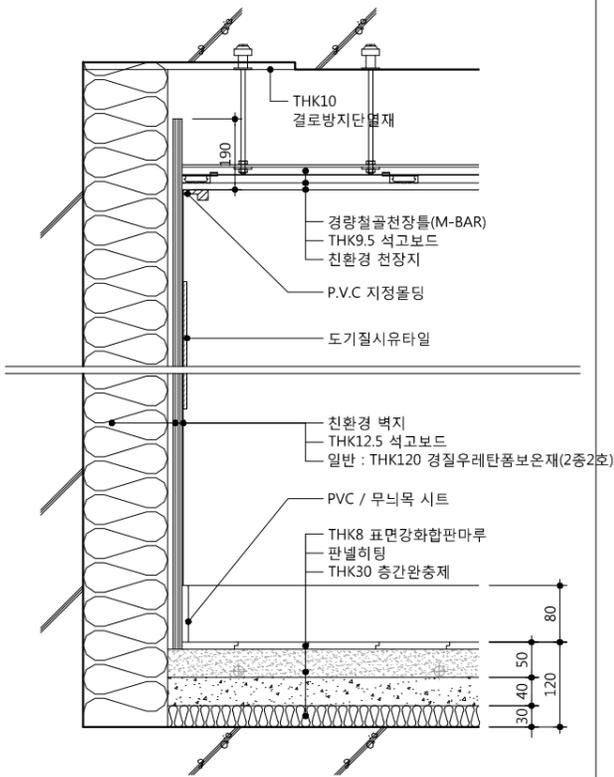

\*싱크대설치시 뒷면벽 걸레받이 및 마감제외

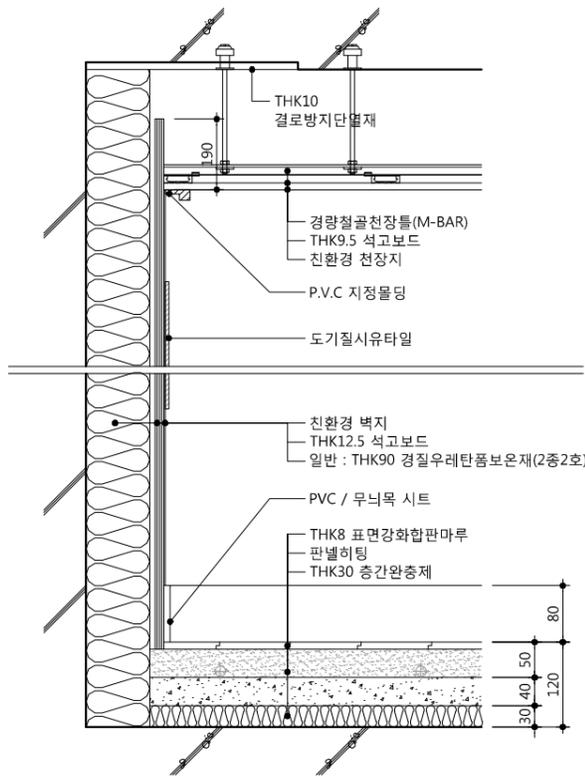



\*싱크대설치시 뒷면벽 걸레받이 및 마감제외

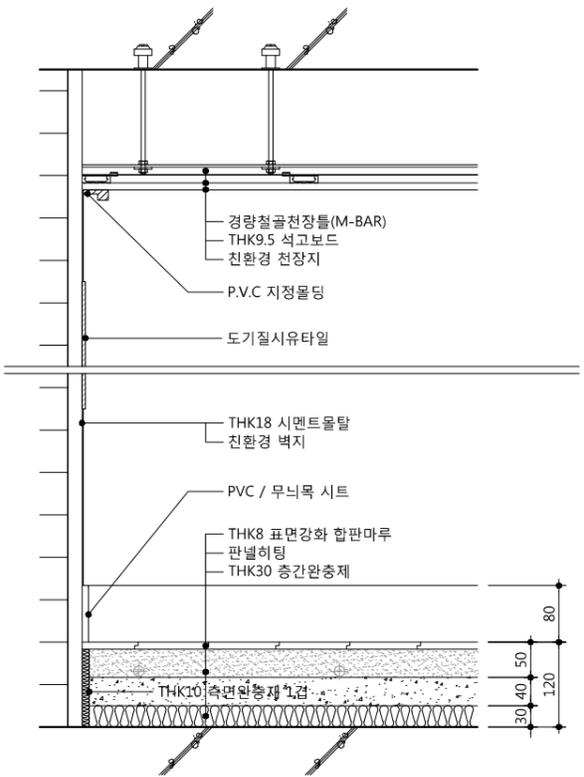

8 주방/식당 기준층 (콘크리트 외벽\_직접)

9 주방/식당 기준층 (콘크리트 외벽\_간접)

10 주방/식당 기준층 (조적 내벽)

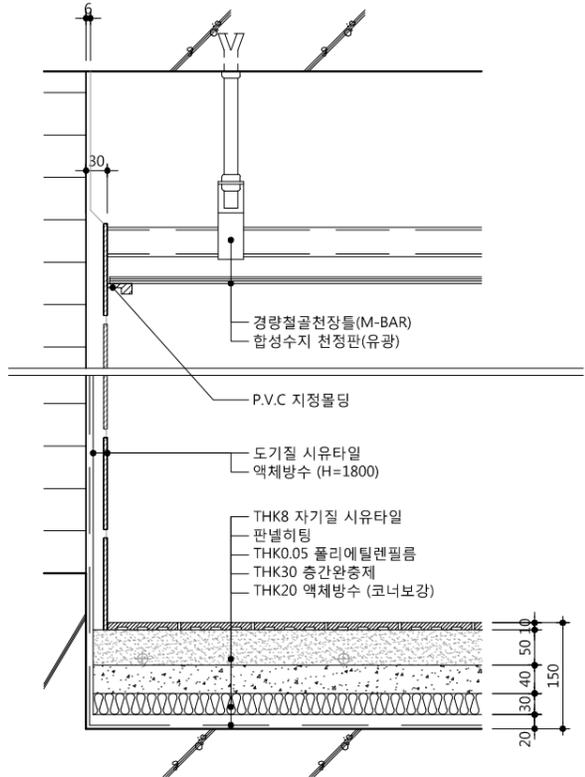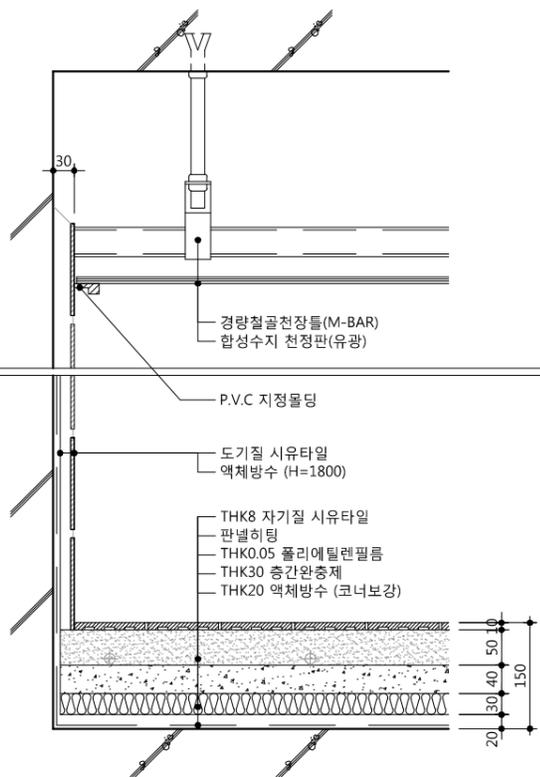

11 욕실 기준층 (콘크리트 내벽)

12 욕실 기준층 (조적 내벽)

1. 측면완충재의 성능은 관계 규정에 맞는  
 제품으로 시공할 것.

△		
△		
△		
△		
기호 REV. NO.	날짜 DATE	수정사항 REV. DESCRIPTION

설계코드  
PROJECT NO.

날짜  
DATE  
2019. 04. 22





승인 APPROVED BY	
검증 VERIFIED BY	
검토 REVIEWED BY	
작성 DRAWN BY	

도면명  
DRAWING TITLE  
**실내재료마감 상세도-2  
 (전용부분-기준층)**

도면번호  
DRAWING NO.  
A01 - 053

축척  
SCALE  
 [A1] NONE  
 [A3] NONE

1. 측면완충재의 성능은 관계 규정에 맞는  
 제품으로 시공할 것.

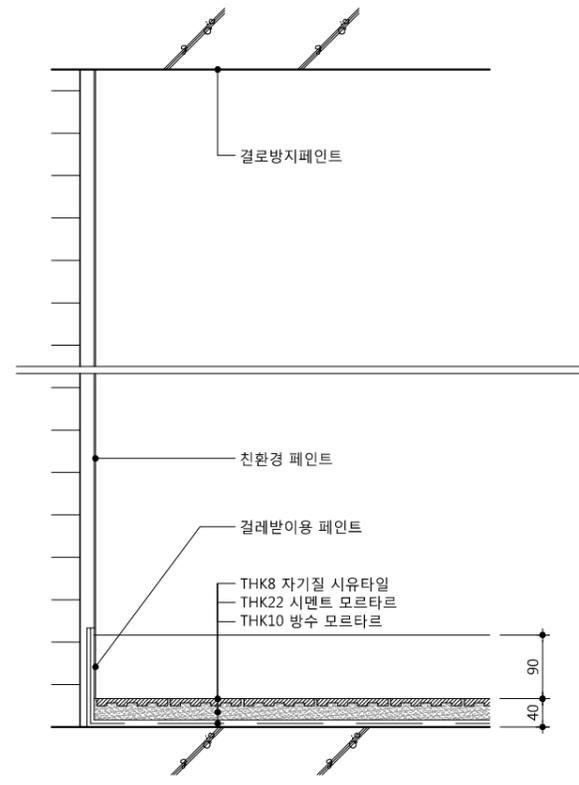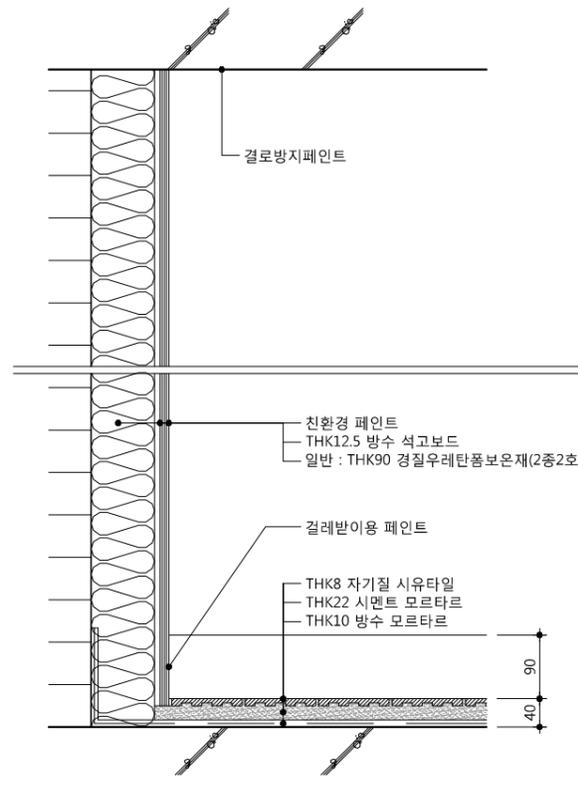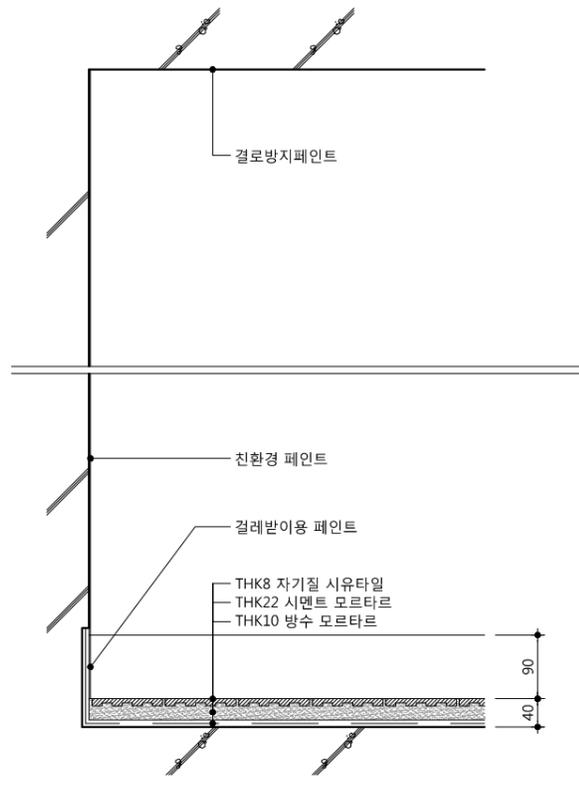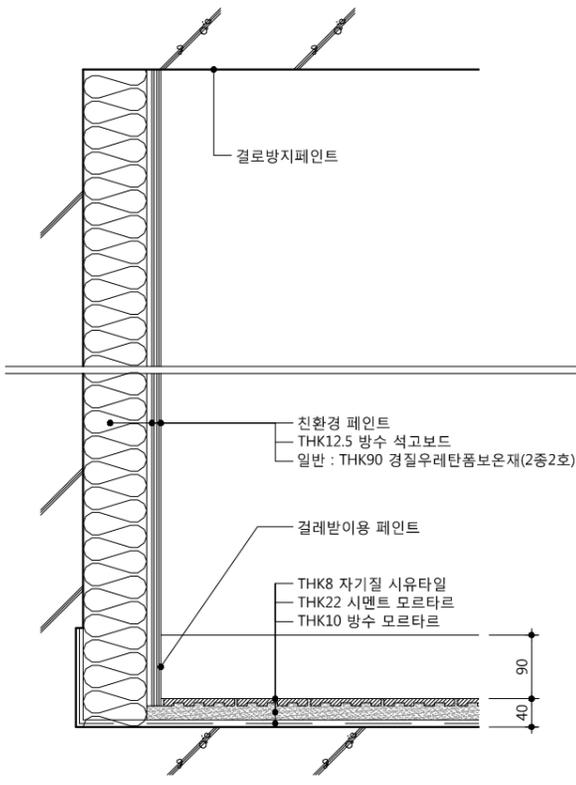

13 발코니 기준층(콘크리트 내벽\_간접)

14 발코니 기준층(콘크리트 외벽)

15 발코니 기준층(조적 내벽\_간접)

16 발코니 기준층(조적 내벽)

△		
△		
△		
△		

기 호 REV. NO.	날 짜 DATE	수 정 사 항 REV. DESCRIPTION
-----------------	-------------	-----------------------------

설 계 코 드  
PROJECT NO.

날 짜  
DATE  
2019. 04. 22

승 인 APPROVED BY	
검 증 VERIFIED BY	
검 토 REVIEWED BY	
작 성 DRAWN BY	

도 면 명  
DRAWING TITLE




실내재료마감 상세도-3  
(전용부분-기준층)

도 면 번호  
DRAWING NO.

A01 - 054

축척  
SCALE





[A1] NONE  
[A3] NONE

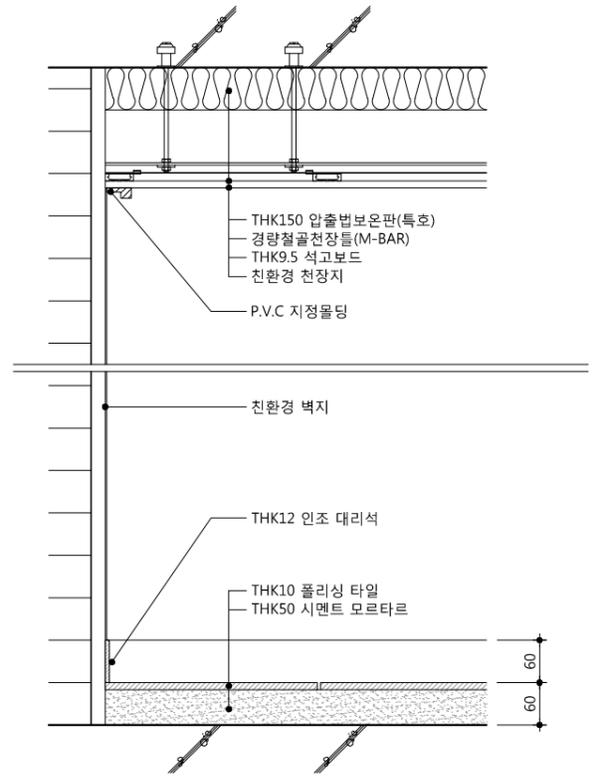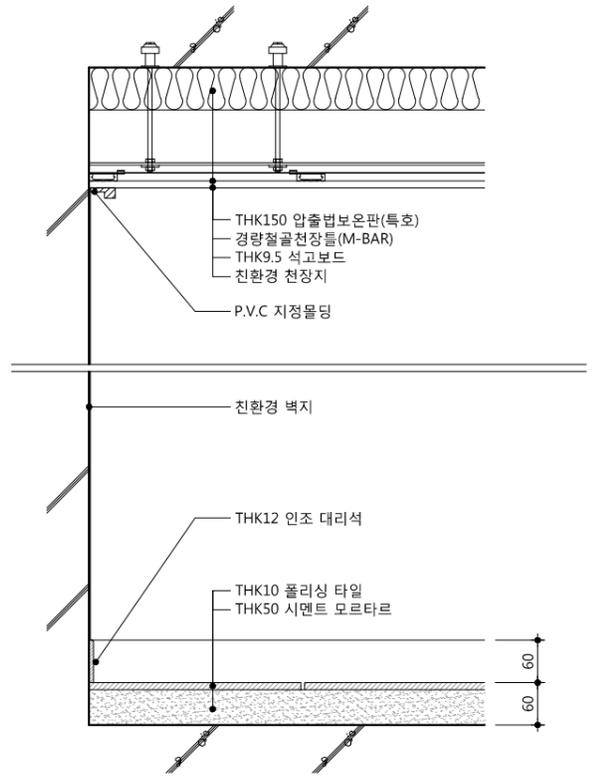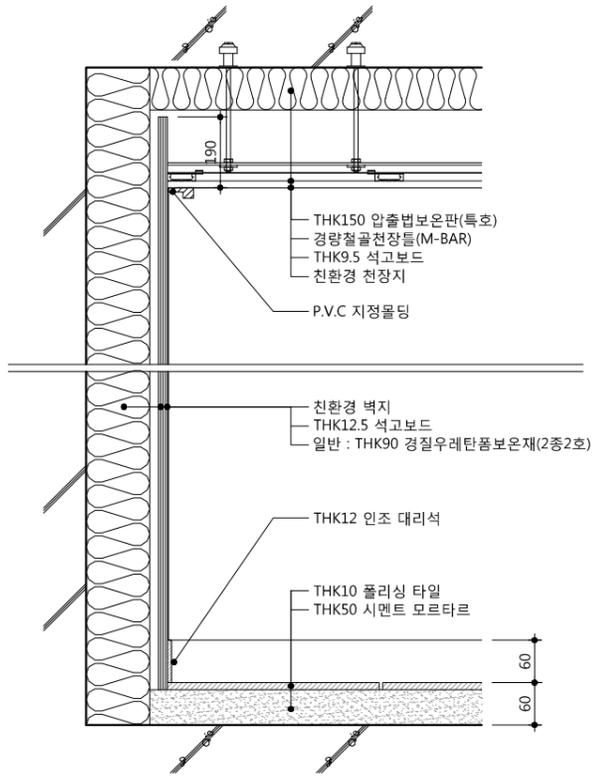

1 현관 최상층\_직접 (콘크리트 외벽\_간접)

2 현관 최상층\_직접 (콘크리트 내벽)

3 현관 최상층\_직접 (조적 내벽)

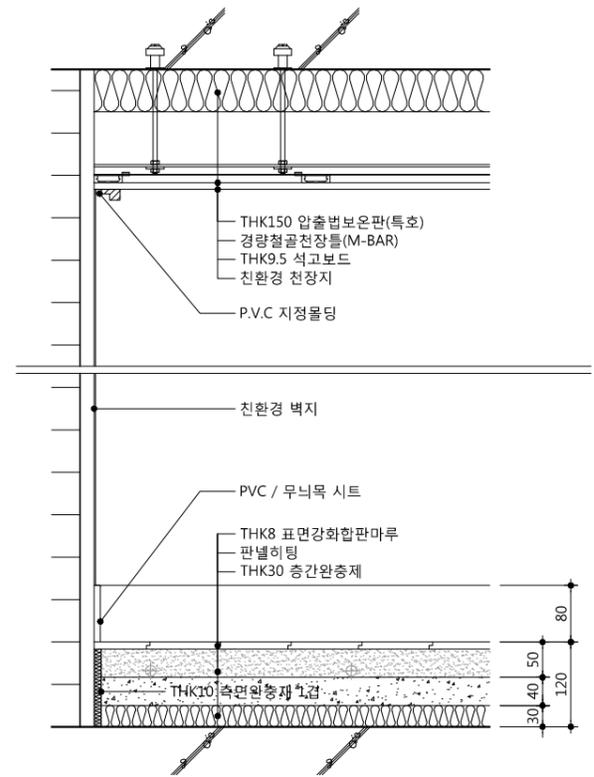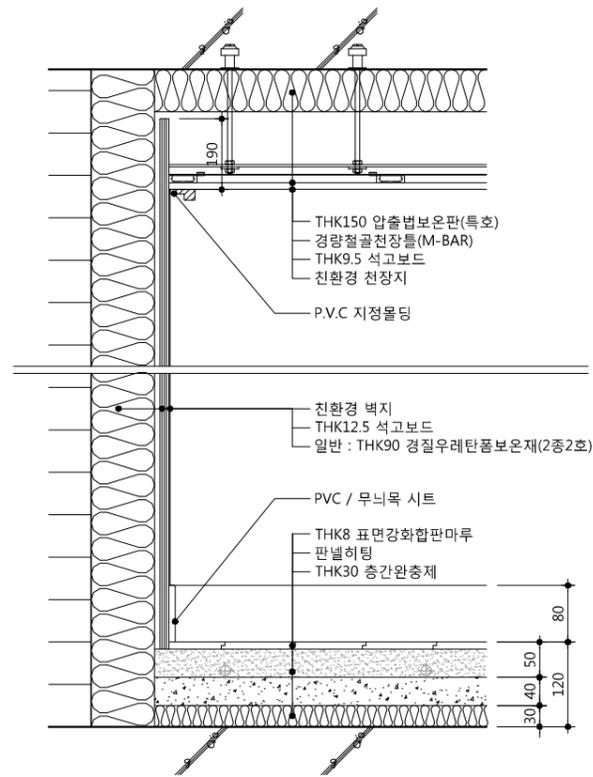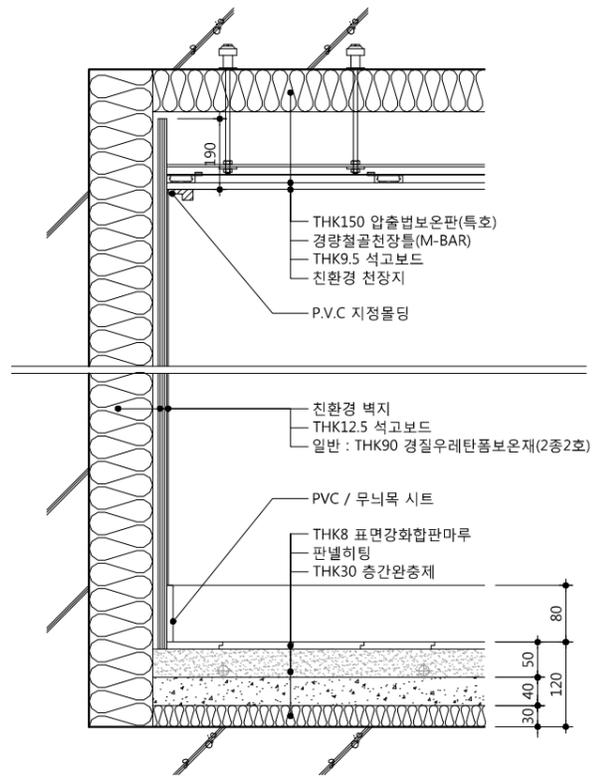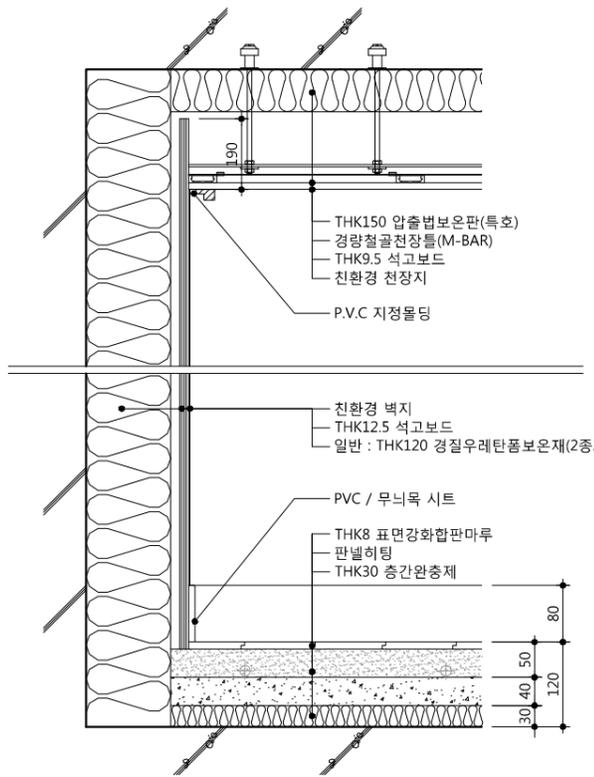

4 거실 최상층\_직접 (콘크리트 외벽\_직접)

5 거실 최상층\_직접 (콘크리트 외벽\_간접)

6 거실 최상층\_직접 (조적 외벽\_간접)

7 거실 최상층\_직접 (조적 내벽)

△		
△		
△		
△		

기 호 REV. NO.	날 짜 DATE	수 정 사 유 REV. DESCRIPTION
-----------------	-------------	-----------------------------

설 계 코 드  
PROJECT NO.


날 짜  
DATE  
2019. 04. 22

승 인 APPROVED BY	
검 증 VERIFIED BY	
검 토 REVIEWED BY	
작 성 DRAWN BY	


도 면 명  
DRAWING TITLE  
실내재료 마감 상세도-4  
(전용부분-최상층\_직접)

도 면 번호 DRAWING NO.	축척 SCALE
A01 - 055	[A1] NONE [A3] NONE


\*싱크대설치시 뒷면벽 걸레받이 및 마감제외

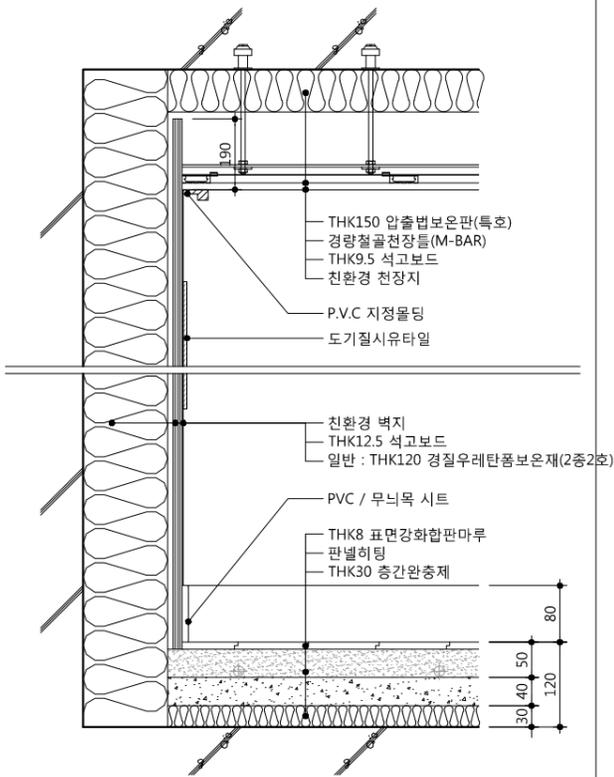

\*싱크대설치시 뒷면벽 걸레받이 및 마감제외

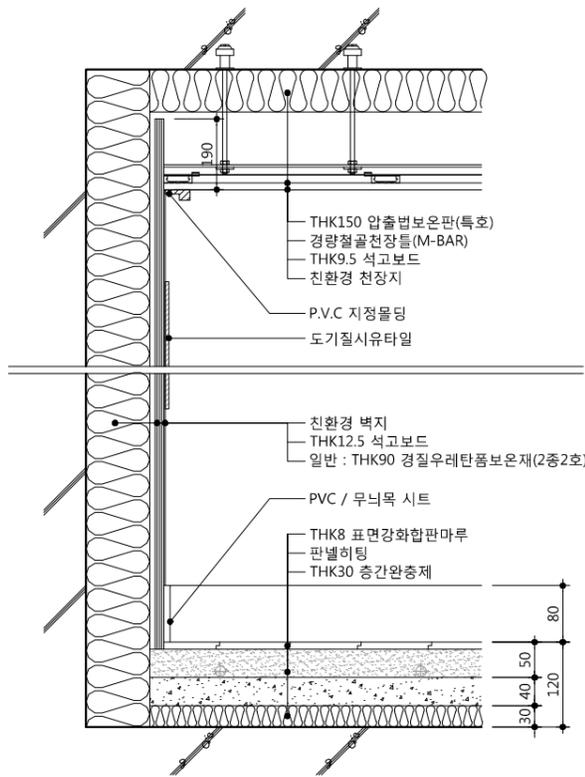



\*싱크대설치시 뒷면벽 걸레받이 및 마감제외

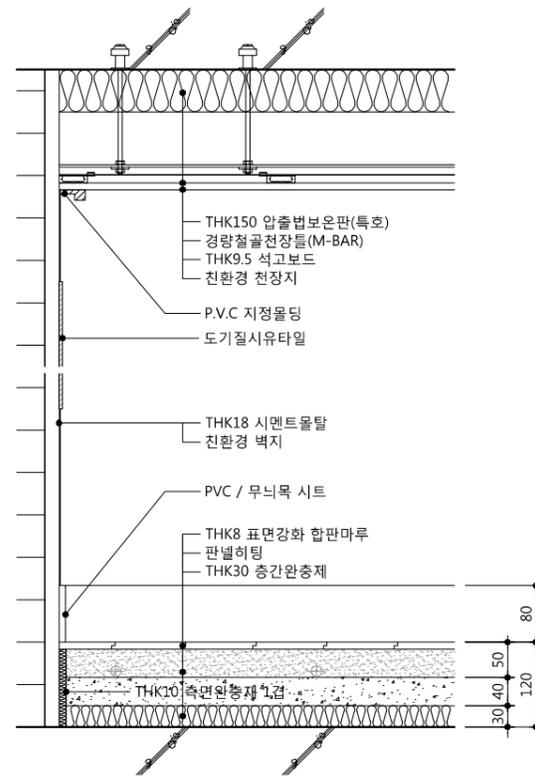

8 주방/식당 최상층\_직접 (콘크리트 외벽\_직접)

9 주방/식당 최상층\_직접 (콘크리트 외벽\_간접)

10 주방/식당 최상층\_직접 (조적 내벽)

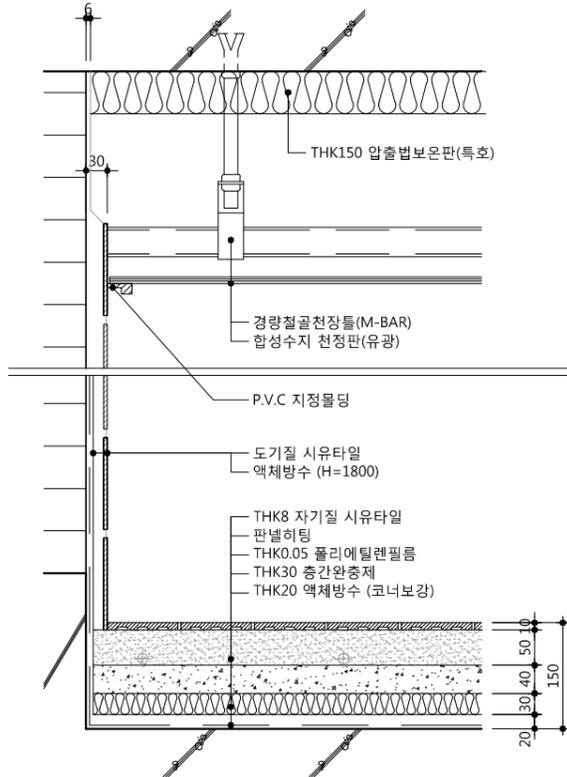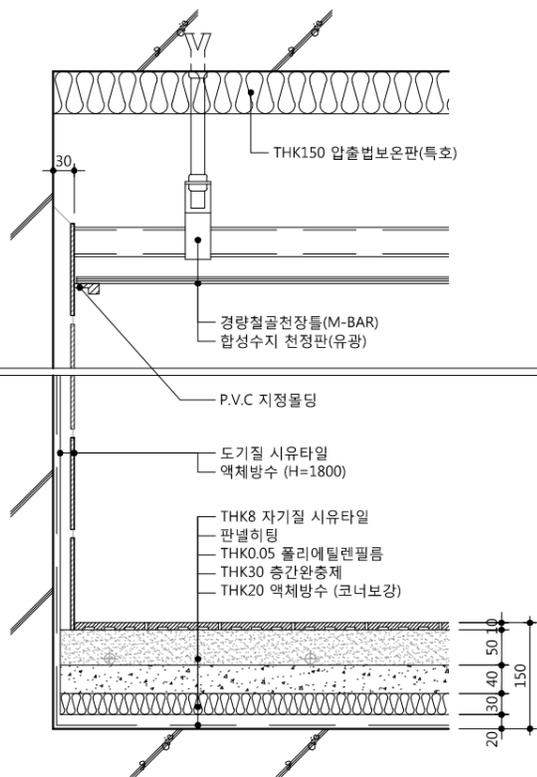

11 욕실 최상층\_직접 (콘크리트 내벽)

12 욕실 최상층\_직접 (조적 내벽)

1. 측면완충재의 성능은 관계 규정에 맞는  
제품으로 시공할 것.

△		
△		
△		
△		
기호 REV. NO.	날짜 DATE	수정사항 REV. DESCRIPTION

설계코드  
PROJECT NO.

날짜  
DATE  
2019. 04. 22





승인 APPROVED BY	
검증 VERIFIED BY	
검토 REVIEWED BY	
작성 DRAWN BY	

도면명  
DRAWING TITLE  
**실내재료마감 상세도-5  
(전용부분-최상층\_직접)**

도면번호  
DRAWING NO.  
A01 - 056

축척  
SCALE  
[A1] NONE  
[A3] NONE

1. 측면완충재의 성능은 관계 규정에 맞는  
 제품으로 시공할 것.

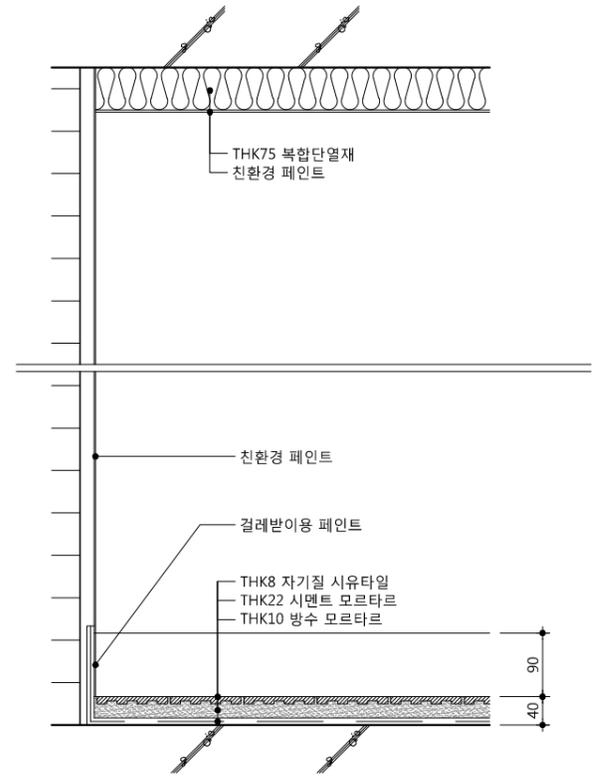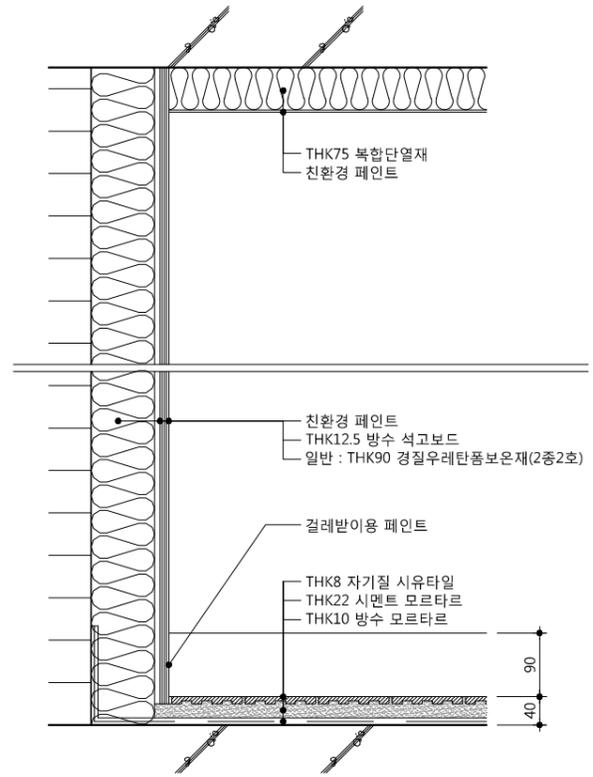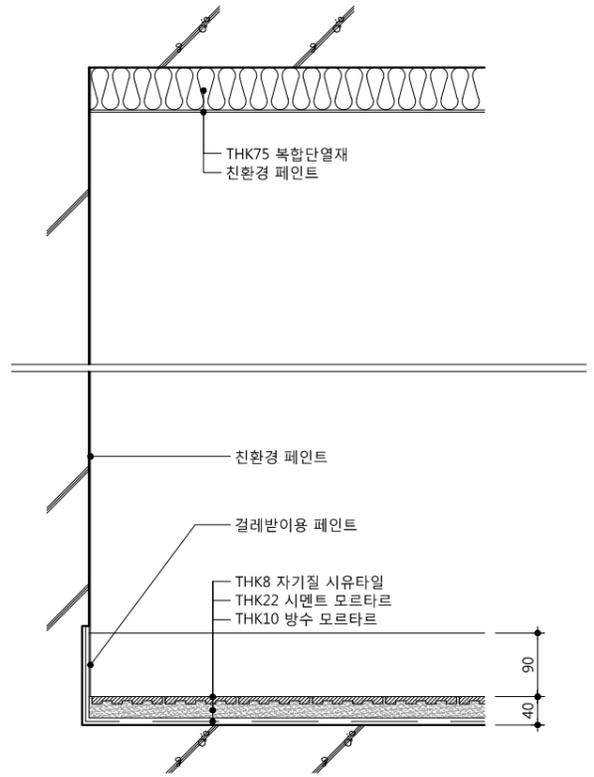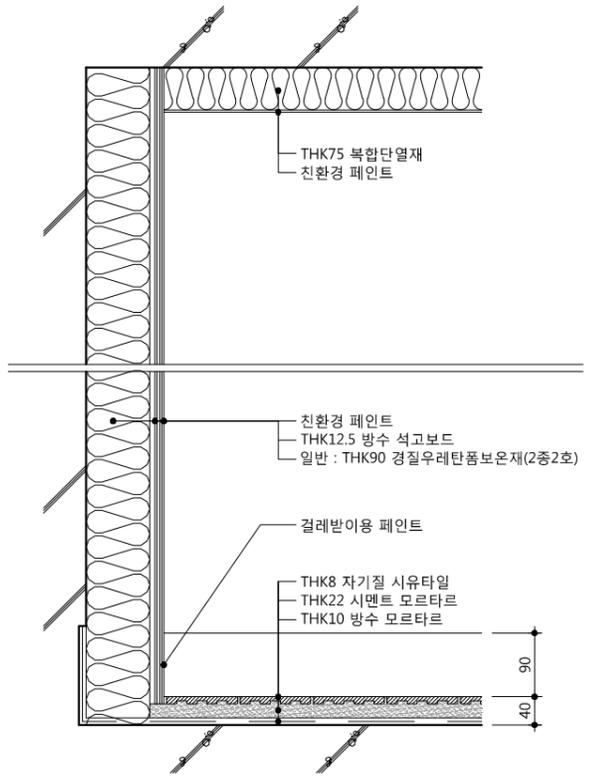

13 발코니 최상층(콘크리트 내벽\_간접)

14 발코니 최상층(콘크리트 외벽)

15 발코니 최상층(조적 내벽\_간접)

16 발코니 최상층(조적 내벽)

△		
△		
△		
△		

기호 REV. NO.	날짜 DATE	수정사항 REV. DESCRIPTION
----------------	------------	--------------------------

설계코드  
 PROJECT NO.



날짜  
 DATE 2019. 04. 22

승인 APPROVED BY	
검증 VERIFIED BY	
검토 REVIEWED BY	
작성 DRAWN BY	

도면명  
 DRAWING TITLE  
**실내재료마감 상세도-6  
 (전용부분-최상층\_직접)**




도면번호 DRAWING NO.	축척 SCALE
A01 - 057	A1 NONE A3 NONE

1. 측면완충재의 성능은 관계 규정에 맞는  
 제품으로 시공할 것.

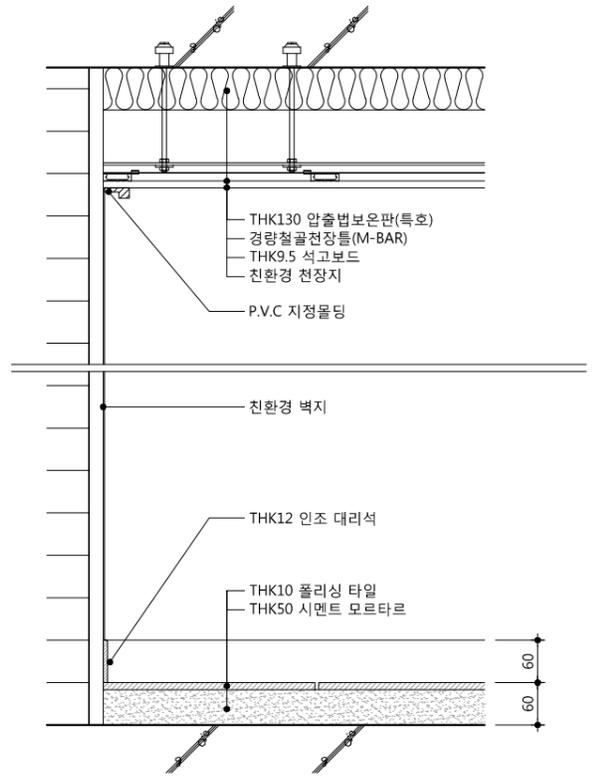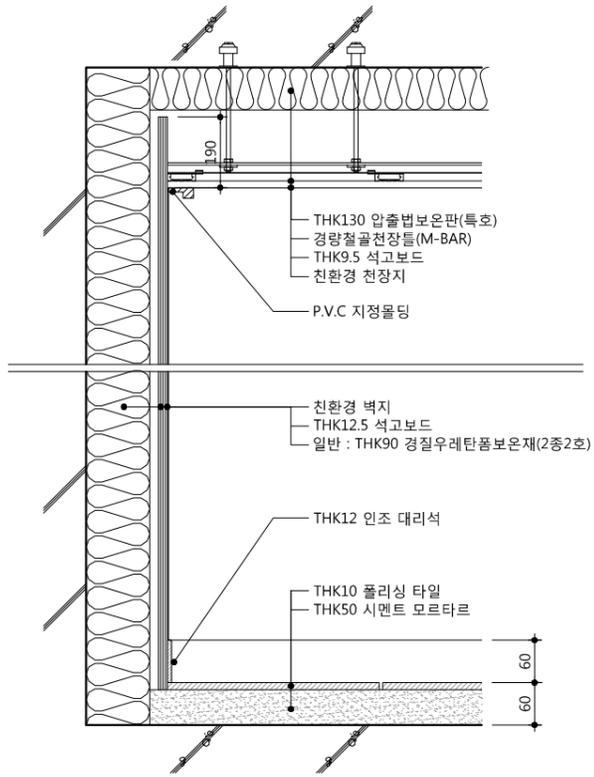

1 현관 최상층\_간접 (콘크리트 외벽\_간접)

2 현관 최상층\_간접 (조적 내벽)

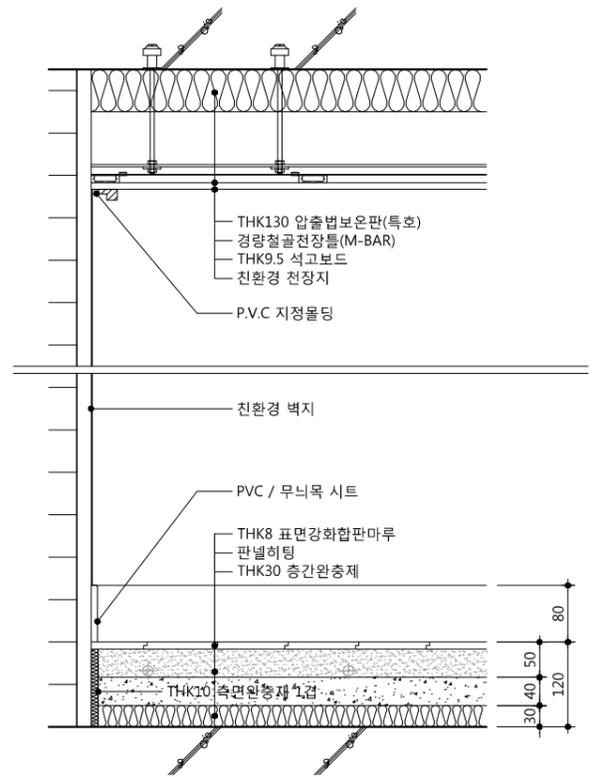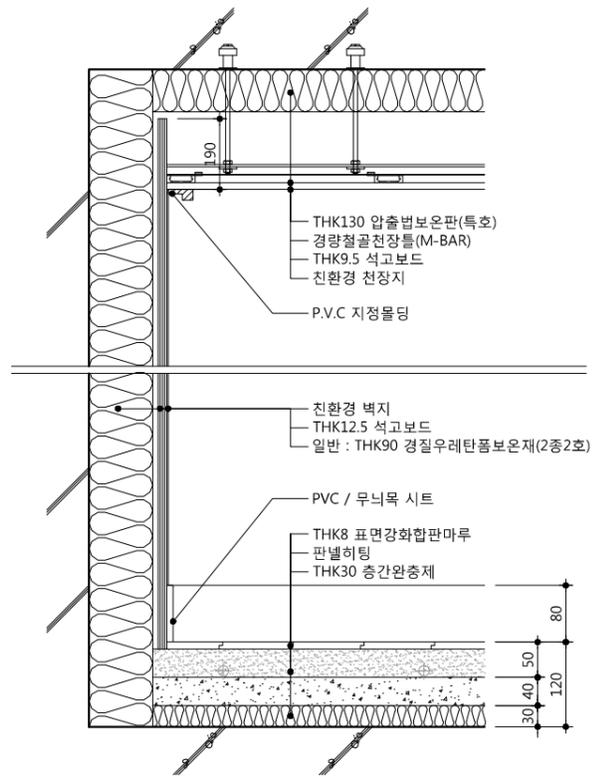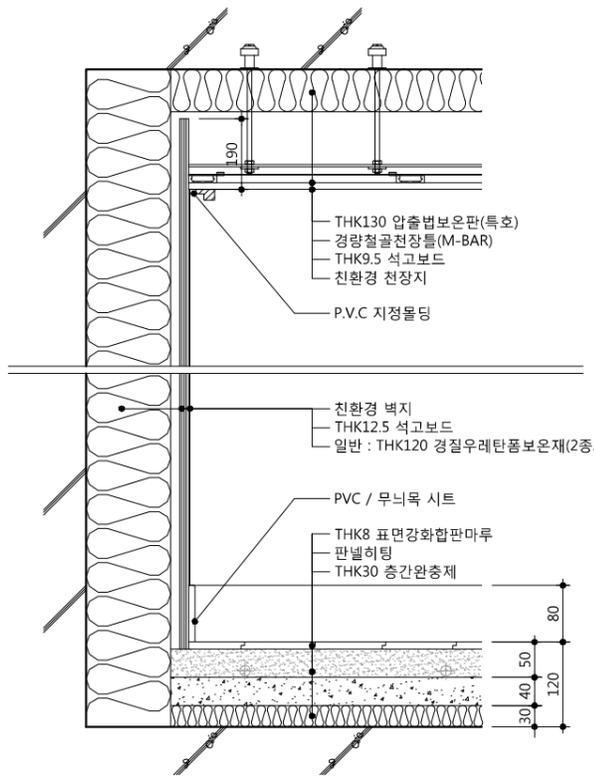

3 거실 최상층\_간접 (콘크리트 외벽\_직접)

4 거실 최상층\_간접 (콘크리트 외벽\_간접)

5 거실 최상층\_간접 (조적 내벽)

△		
△		
△		
△		
기호 REV. NO.	날짜 DATE	수정사항 REV. DESCRIPTION

설계코드  
 PROJECT NO.


날짜  
 DATE  
 2019. 04. 22

승인 APPROVED BY	
검증 VERIFIED BY	
검토 REVIEWED BY	
작성 DRAWN BY	


도면명  
 DRAWING TITLE  
**실내재료마감 상세도-7**  
**(전용부분-최상층\_간접)**

도면번호 DRAWING NO.	축척 SCALE
A01 - 058	A1 NONE A3 NONE

\*싱크대설치시 뒷면벽 걸레받이 및 마감제외


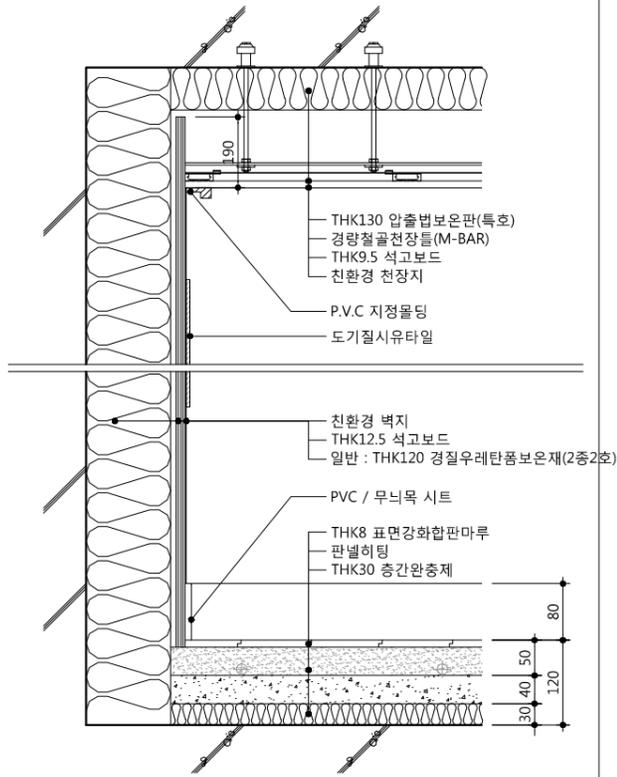


\*싱크대설치시 뒷면벽 걸레받이 및 마감제외

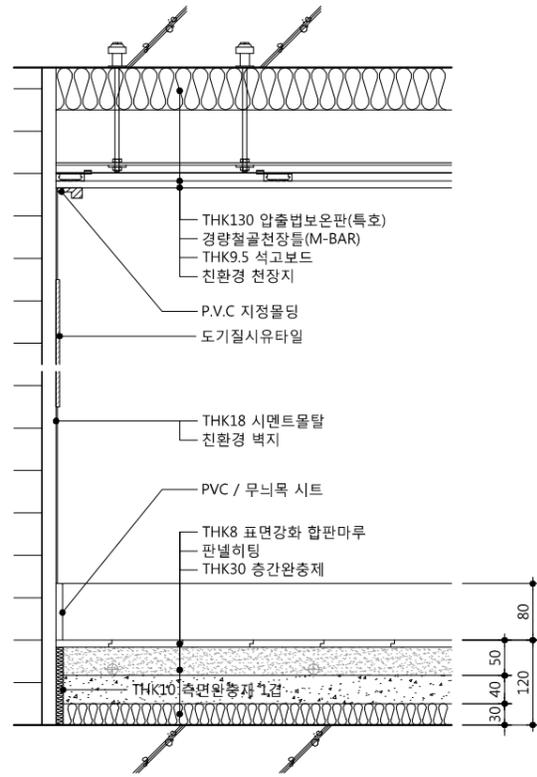

6 주방/식당 최상층\_간접 (콘크리트 외벽\_직접)

7 주방/식당 최상층\_간접 (조적 내벽)

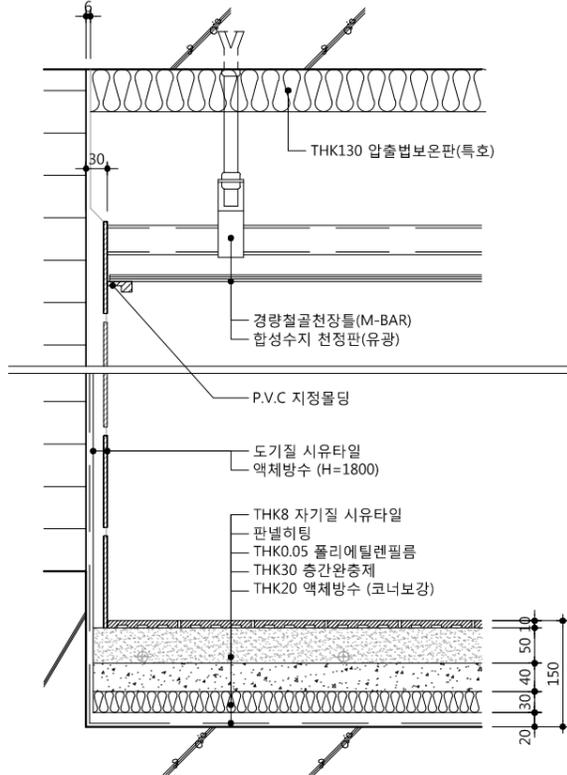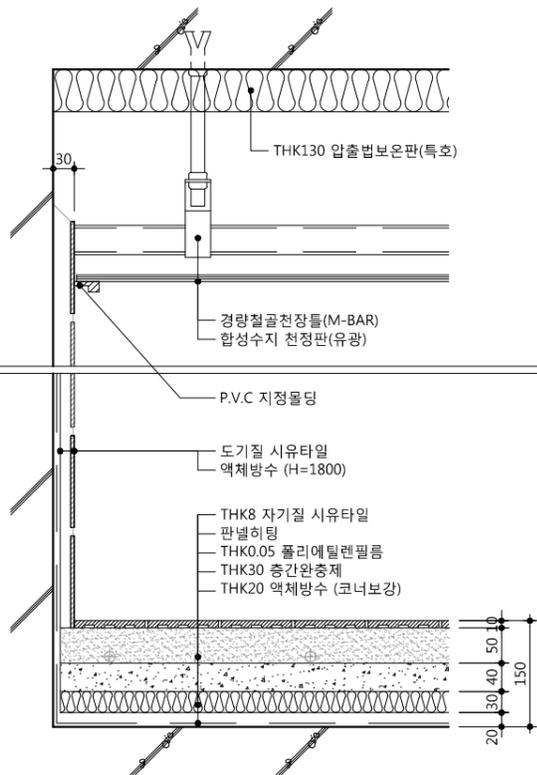

8 욕실 최상층\_간접 (콘크리트 내벽)

9 욕실 최상층\_간접 (조적 내벽)

1. 측면완충재의 성능은 관계 규정에 맞는  
 제품으로 시공할 것.

△		
△		
△		
△		
기호 REV. NO.	날짜 DATE	수정사항 REV. DESCRIPTION

설계코드  
PROJECT NO.

날짜  
DATE  
2019. 04. 22



승인 APPROVED BY	
검증 VERIFIED BY	
검토 REVIEWED BY	
작성 DRAWN BY	

도면명  
DRAWING TITLE  
**실내재료마감 상세도-8**  
**(전용부분-최상층\_간접)**

도면번호  
DRAWING NO.  
A01 - 059


축척  
SCALE  
 [A1] NONE  
 [A3] NONE

1. 측면완충재의 성능은 관계 규정에 맞는  
 제품으로 시공할 것.

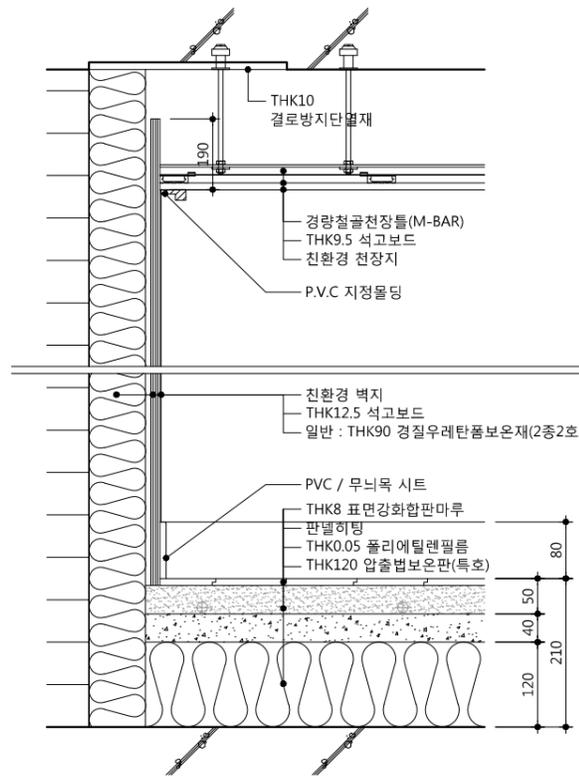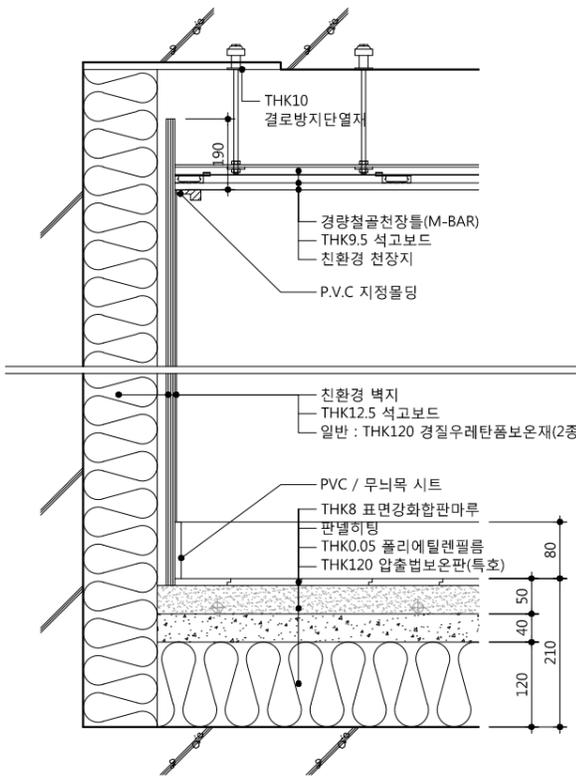

1 거실 최하층\_직접 (콘크리트 외벽\_직접)

2 거실 최하층\_직접 (조적 외벽\_간접)

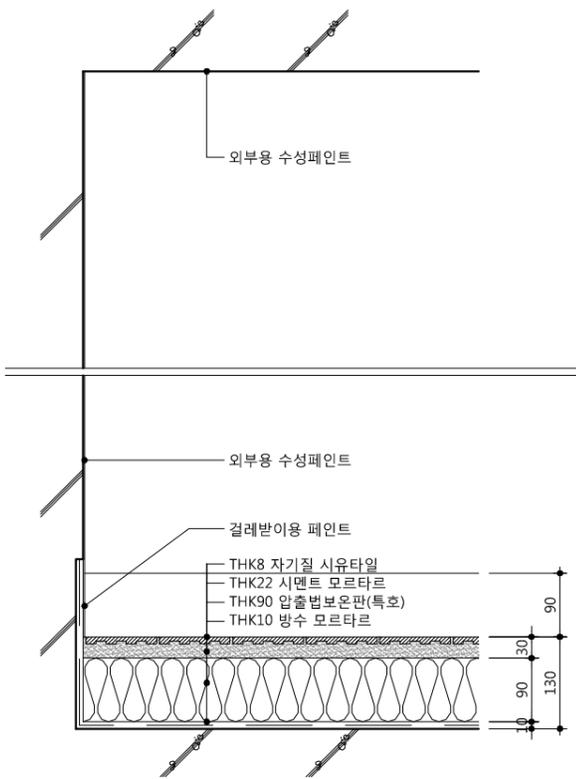

3 발코니 최하층\_직접(콘크리트 외벽)

△		
△		
△		
△		

기 호 REV. NO.	날 짜 DATE	수 정 사 유 REV. DESCRIPTION

설 계 코 드  
 PROJECT NO.




날 짜  
 DATE  
 2019. 04. 22

승 인 APPROVED BY	
검 증 VERIFIED BY	
검 토 REVIEWED BY	
작 성 DRAWN BY	

도 면 명  
 DRAWING TITLE  
**실내재료마감 상세도-9  
 (전용부분-최하층\_직접)**

도 면 번호 DRAWING NO.	축척 SCALE
A01 - 060	[A1] NONE [A3] NONE





1. 측면연층재의 성능은 관계 규정에 맞는 제품으로 시공할 것.

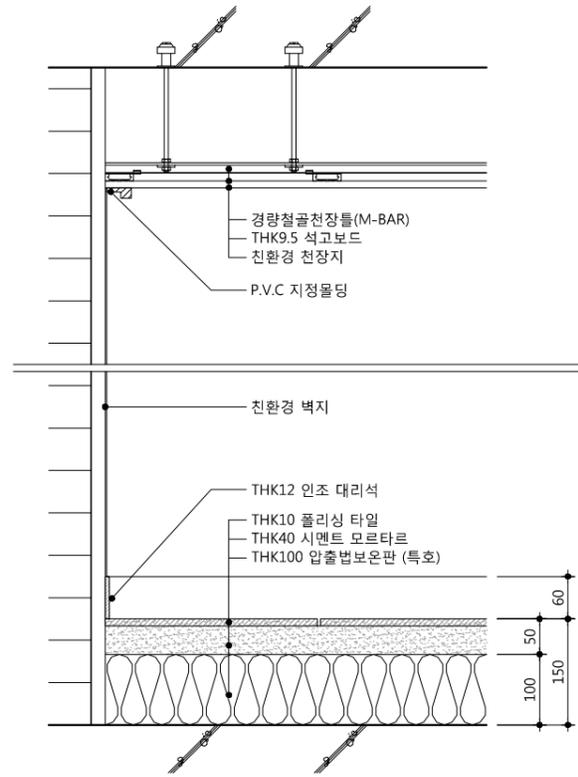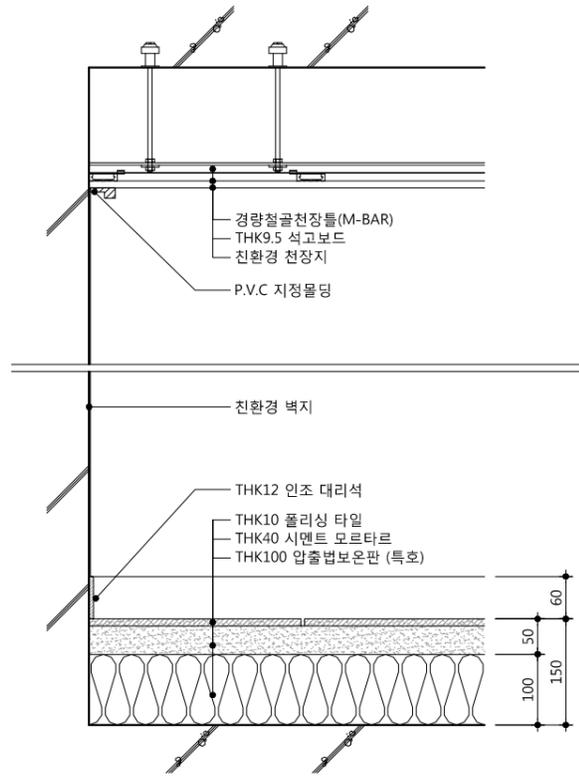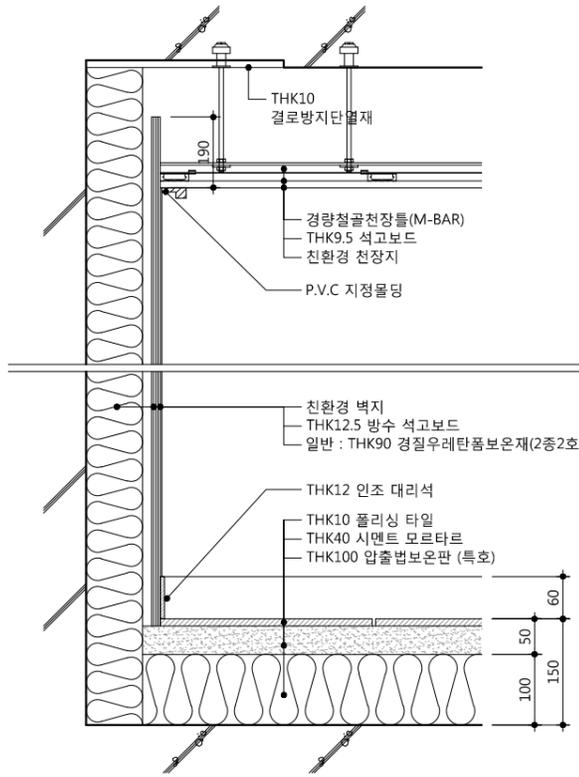

1 현관 최하층\_간접 (콘크리트 외벽\_간접)

2 현관 최하층\_간접 (콘크리트 내벽)

3 현관 최하층\_간접 (조적 내벽)

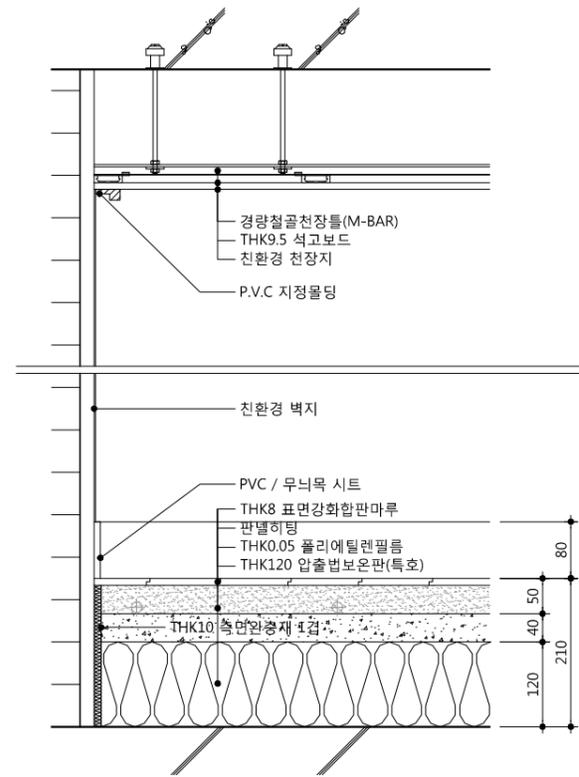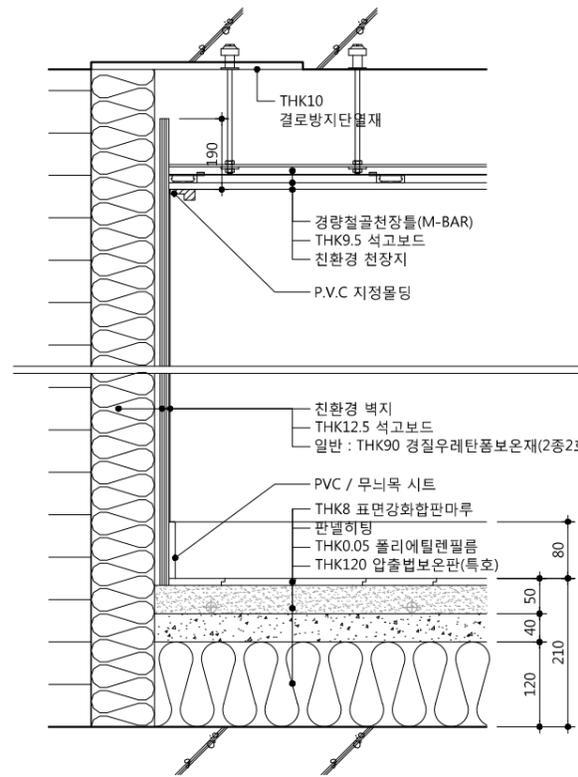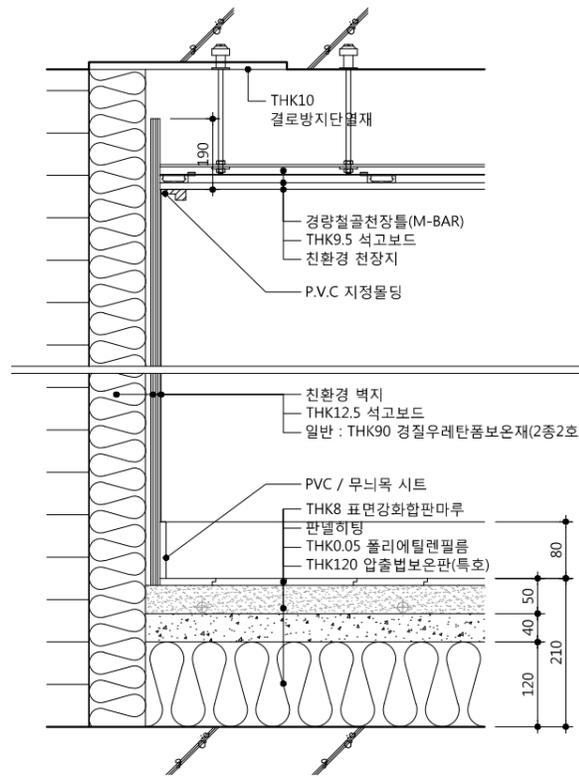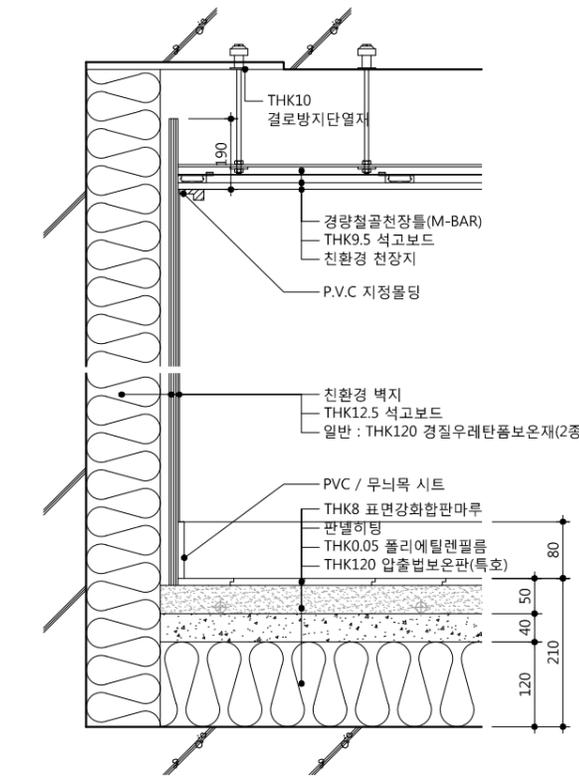

4 거실 최하층\_간접 (콘크리트 외벽\_직접)

5 거실 최하층\_간접 (콘크리트 외벽\_간접)

6 거실 최하층\_간접 (조적 외벽\_간접)

7 거실 최하층\_간접 (조적 내벽)

△		
△		
△		
△		
기호 REV. NO.	날짜 DATE	수정사항 REV. DESCRIPTION

설계코드  
PROJECT NO.

날짜  
DATE  
2019. 04. 22


승인 APPROVED BY	
검증 VERIFIED BY	
검토 REVIEWED BY	
작성 DRAWN BY	

도면명  
DRAWING TITLE  
실내재료마감 상세도-10 (전용부분-최하층\_간접)


도면번호  
DRAWING NO.  
A01 - 061

축척  
SCALE  
A1 NONE  
A3 NONE


\*싱크대설치시 뒷면벽 걸레받이 및 마감제외

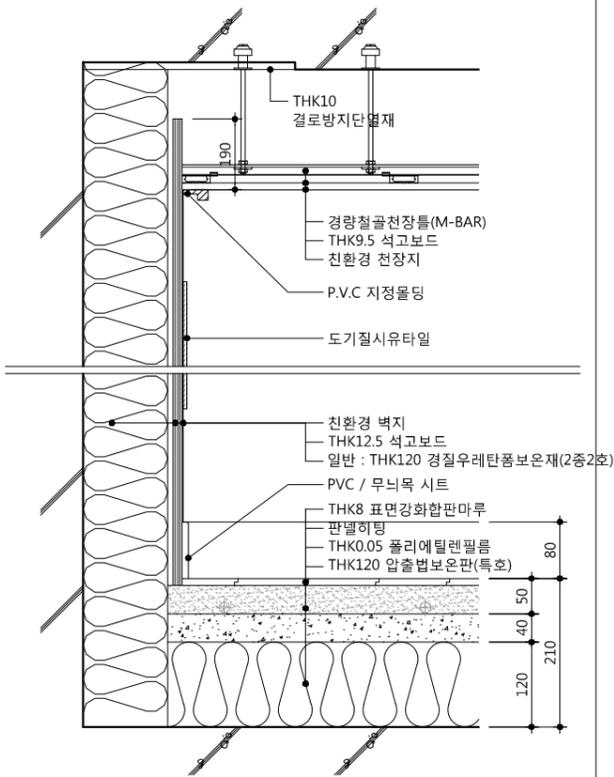

\*싱크대설치시 뒷면벽 걸레받이 및 마감제외

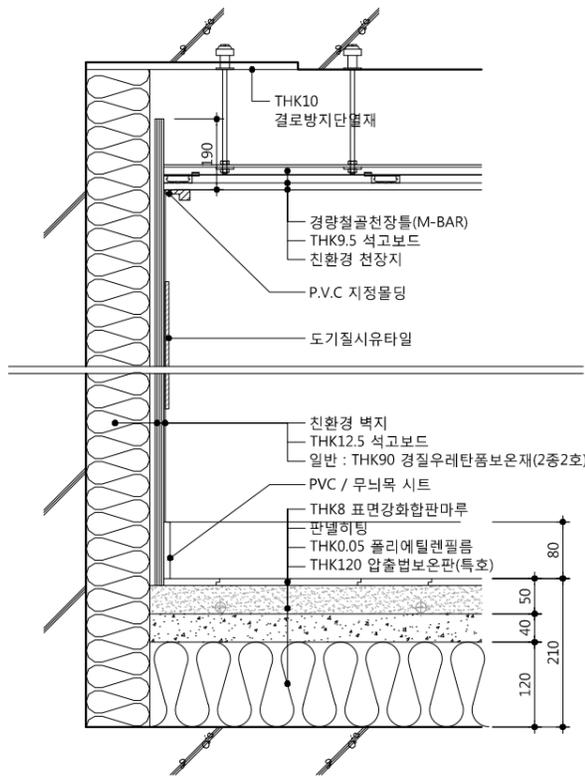



\*싱크대설치시 뒷면벽 걸레받이 및 마감제외

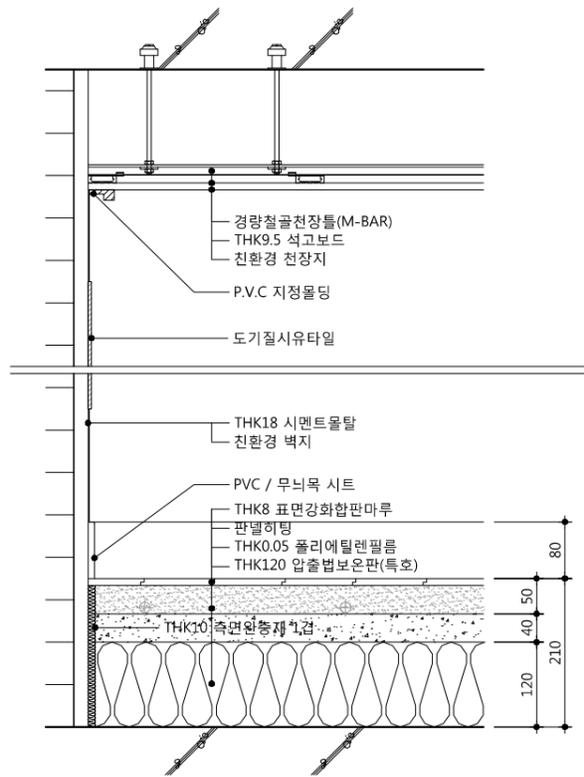

8 주방/식당 최하층\_간접 (콘크리트 외벽\_직접)

9 주방/식당 최하층\_간접 (콘크리트 외벽\_간접)

10 주방/식당 최하층\_간접 (조적 내벽)

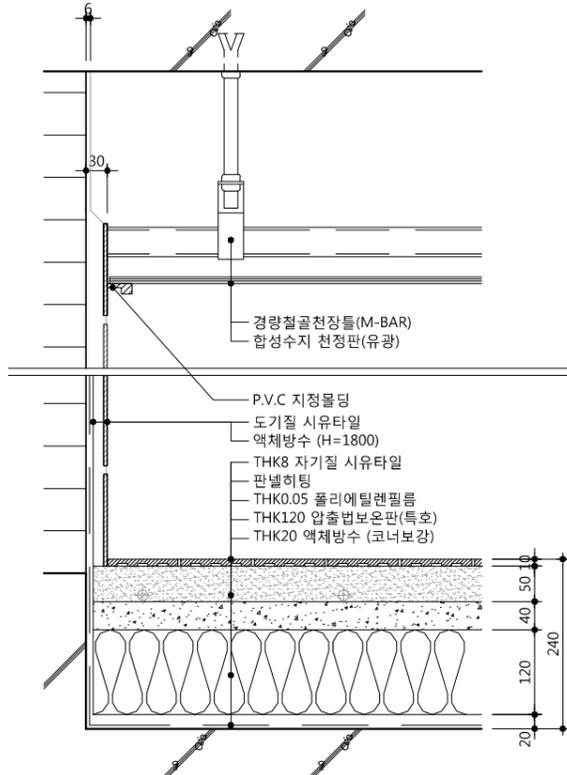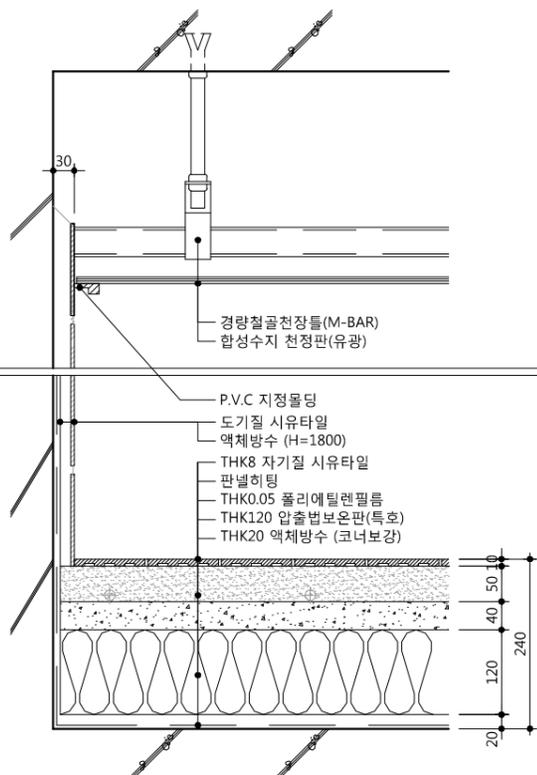

11 욕실 최하층\_간접 (콘크리트 내벽)

12 욕실 최하층\_간접 (조적 내벽)

1. 측면연층재의 성능은 관계 규정에 맞는  
 제품으로 시공할 것.

△		
△		
△		
△		
기호 REV. NO.	날짜 DATE	수정사항 REV. DESCRIPTION

설계코드  
PROJECT NO.

날짜  
DATE  
2019. 04. 22





승인 APPROVED BY	
검증 VERIFIED BY	
검토 REVIEWED BY	
작성 DRAWN BY	

도면명  
DRAWING TITLE  
**실내재료마감 상세도-11**  
**(전용부분-최하층\_간접)**

도면번호  
DRAWING NO.  
A01 - 062

축척  
SCALE  
 [A1] NONE  
 [A3] NONE

1. 측면완충재의 성능은 관계 규정에 맞는  
 제품으로 시공할 것.

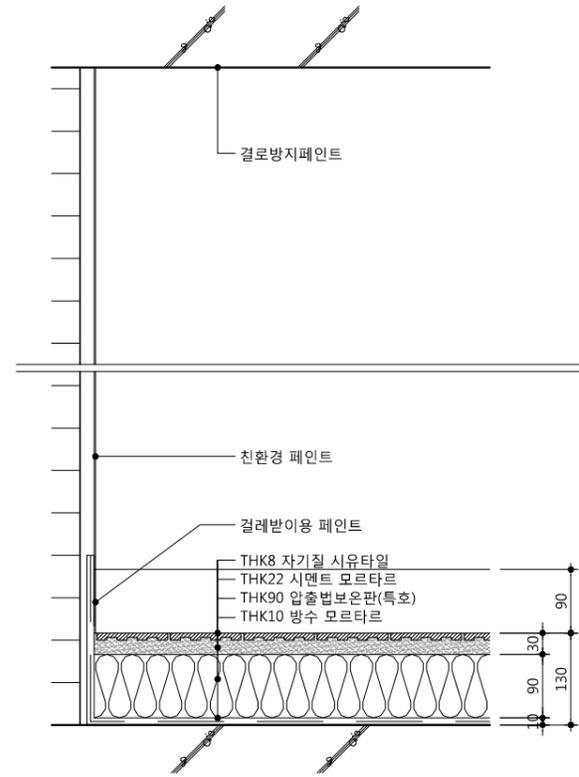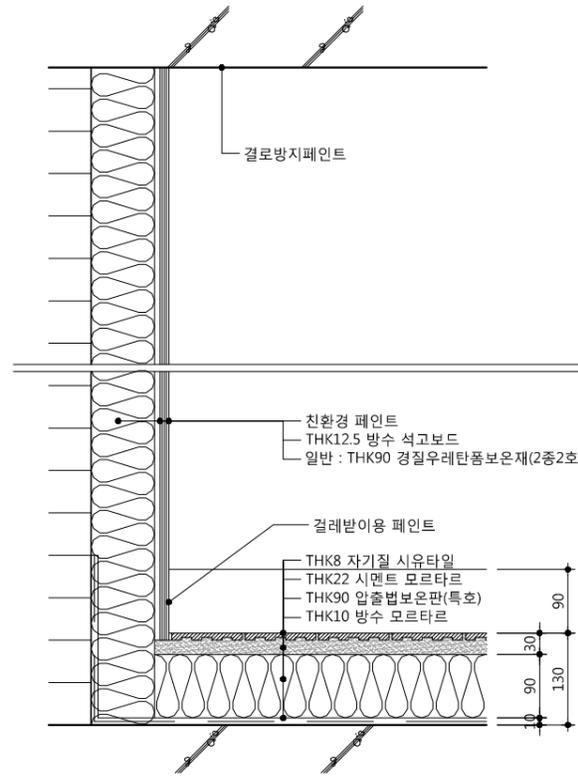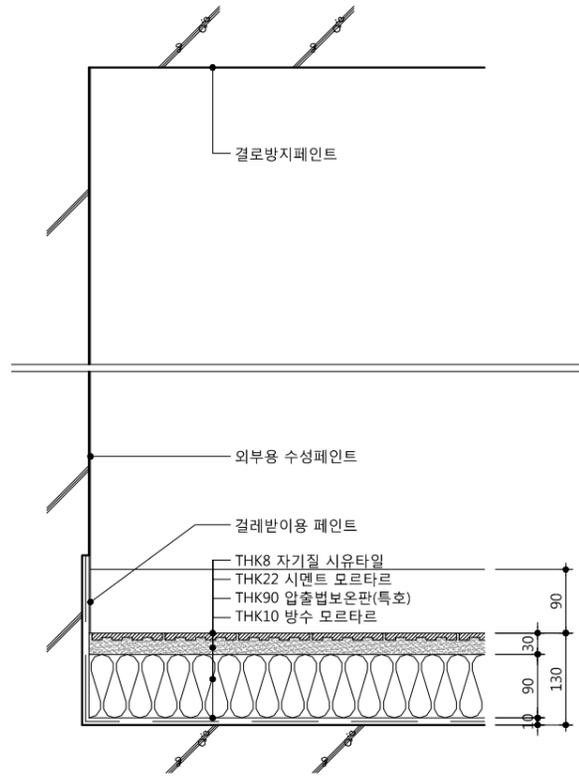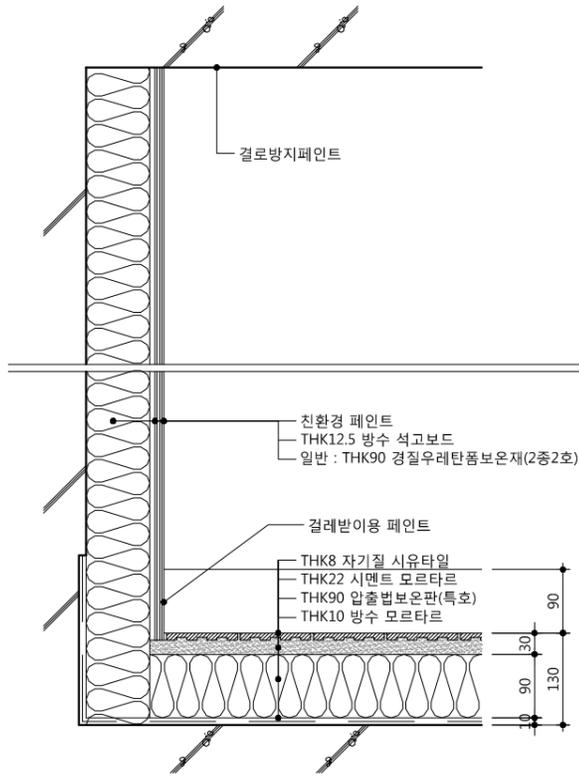

13 발코니 최하층\_간접(콘크리트 내벽\_간접)

14 발코니 최하층\_간접(콘크리트 외벽)

15 발코니 최하층\_간접(조적 내벽\_간접)

16 발코니 최하층\_간접(조적 내벽)

△		
△		
△		
△		

기 호 REV. NO.	날 짜 DATE	수 정 사 항 REV. DESCRIPTION

설 계 코 드  
PROJECT NO.

날 짜  
DATE  
2019. 04. 22




승 인 APPROVED BY	
검 증 VERIFIED BY	
검 토 REVIEWED BY	
작 성 DRAWN BY	

도 면 명  
DRAWING TITLE  
**실내재료마감 상세도-12  
 (전용부분-최하층\_간접)**

도 면 번호  
DRAWING NO.  
A01 - 063

축척  
SCALE  
 [A1] NONE  
 [A3] NONE

\*보도용 투수블록은 ( )지수

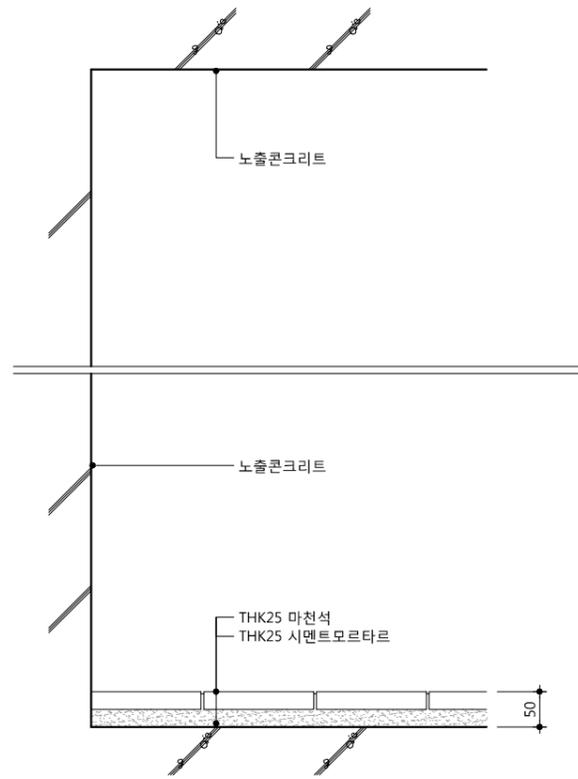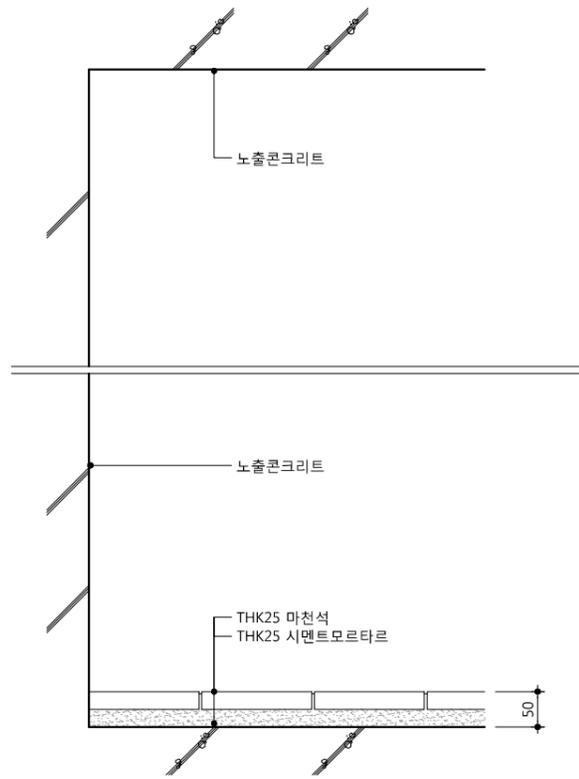
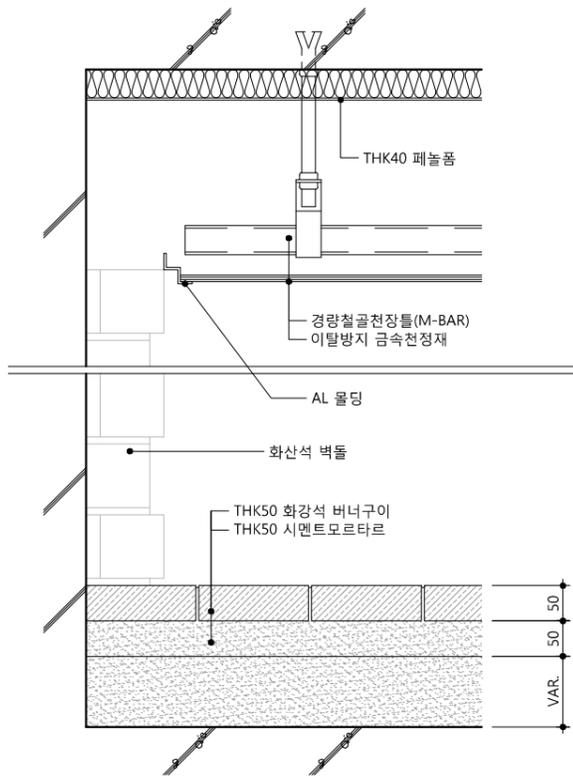


1 지상1층 (필로티)

2 지상1층 (홀)

3 지상1층 (계단실)

\* 지상1층 : 콩자갈 깔기 / 인조자작나무  
\* 지상2층 : 대나무 식재

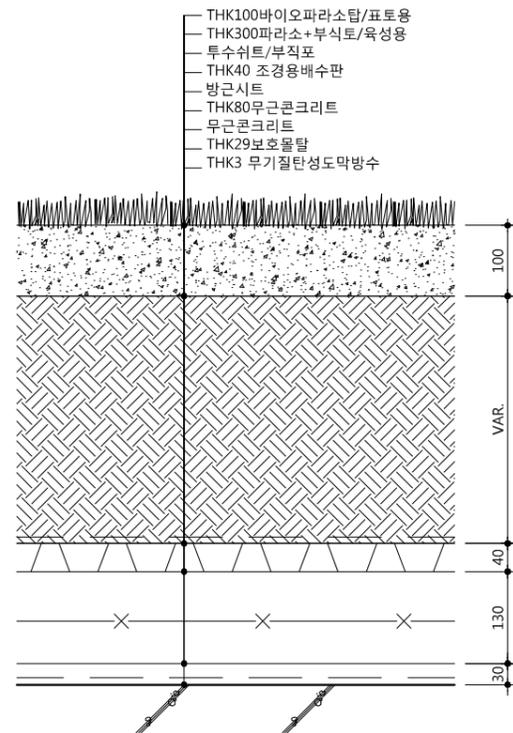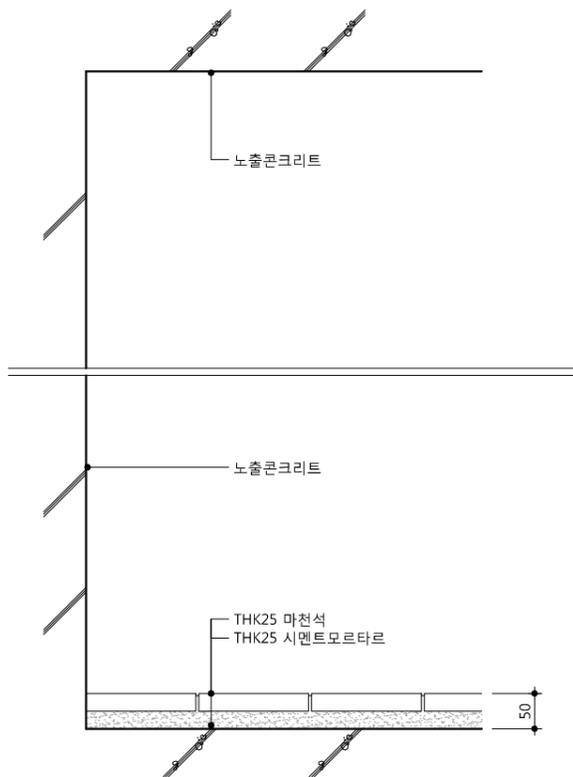

4 기준층 (계단실,복도)

4 실내조경

△		
△		
△		
△		
기호 REV. NO.	날짜 DATE	수정사항 REV. DESCRIPTION

설계코드  
PROJECT NO.


날짜  
DATE  
2019. 04. 22

승인 APPROVED BY	
검증 VERIFIED BY	
검토 REVIEWED BY	
작성 DRAWN BY	


도면명  
DRAWING TITLE  
**실내재료마감 상세도-13  
(공용부분)**

도면번호  
DRAWING NO.  
A01 - 064

축척  
SCALE  
A1 NONE  
A3 NONE

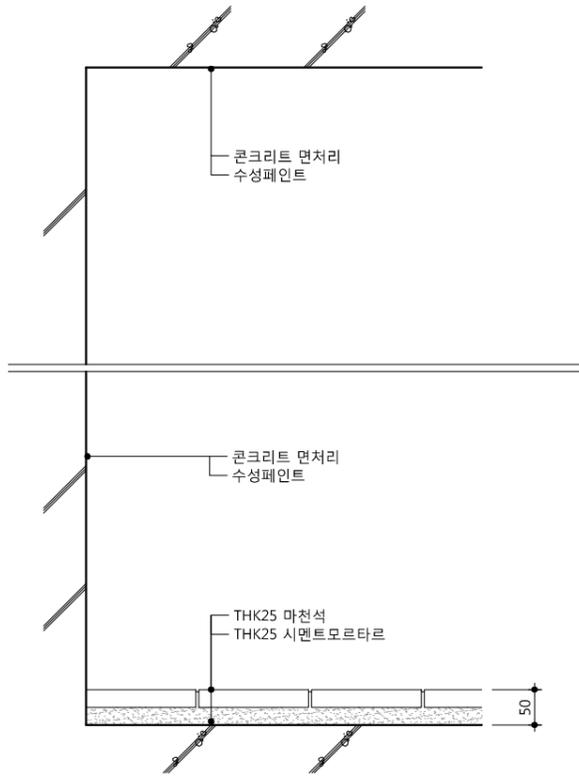

1 4층 (계절수납공간)

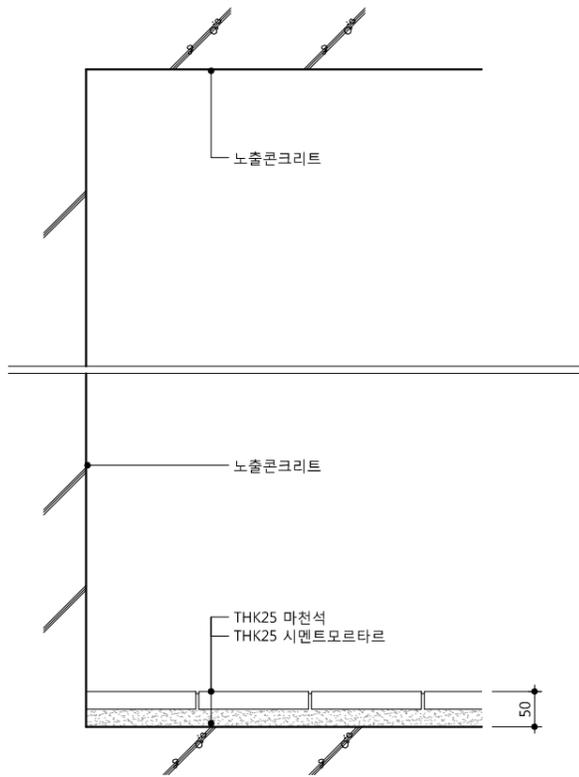

2 지붕 (계단실)

△		
△		
△		
△		

기 호 REV. NO.	날 짜 DATE	수 정 사 유 REV. DESCRIPTION

설 계 코 드  
PROJECT NO

날 짜  
DATE  
2019. 04. 22

승 인 APPROVED BY	
검 증 VERIFIED BY	
검 토 REVIEWED BY	
작 성 DRAWN BY	

도 면 명  
DRAWING TITLE  
**실내재료마감 상세도-14  
 (공용부분)**

도 면 번호 DRAWING NO	축척 SCALE
A01 - 065	A1 NONE A3 NONE

상세번호	F1 할머니방, 할아버지방, 마루, 거실/부엌	F2 현관	F3 창고	F4 보일러실
상세번호	F5 화장실			
상세번호	W1 할머니방, 할아버지방, 마루, 거실/부엌, 현관	W2 보일러실, 창고	W3 화장실	

1. 경로당 실내마감은 인테리어 업체  
 도면을 받아 시공할 것.

△		
△		
△		
△		
기호 REV. NO.	날짜 DATE	수정사항 REV. DESCRIPTION

설계코드  
PROJECT NO.









날짜  
DATE  
2019. 04. 22





승인 APPROVED BY	
검증 VERIFIED BY	
검토 REVIEWED BY	
작성 DRAWN BY	

도면명  
DRAWING TITLE  
**실내재료마감 상세도-15  
 (경로당)**

도면번호  
DRAWING NO.  
A01 - 066

축척  
SCALE  
 A1 NONE  
 A3 NONE

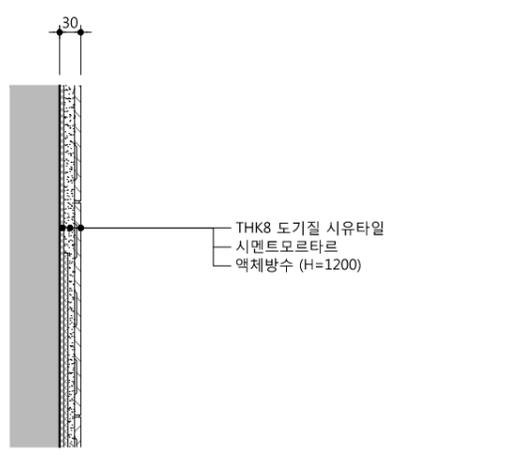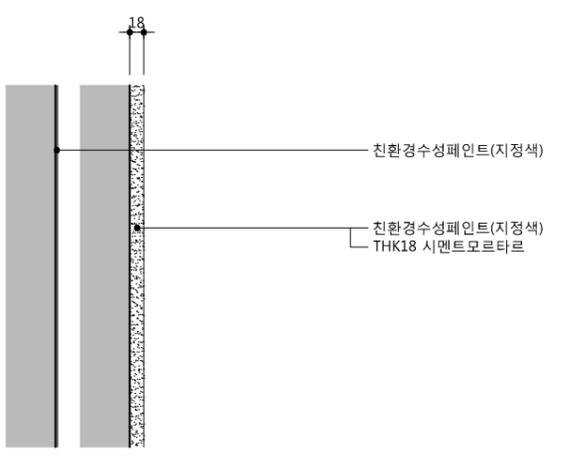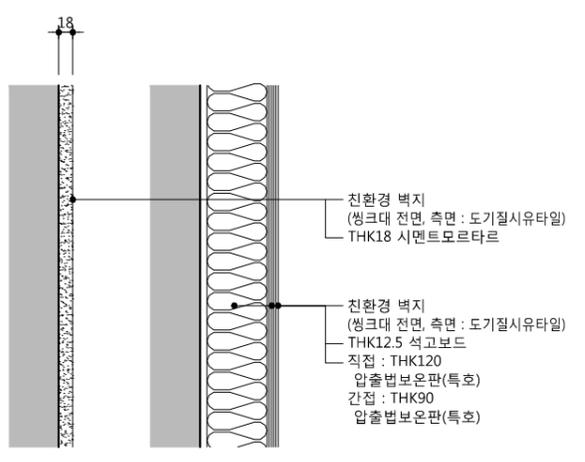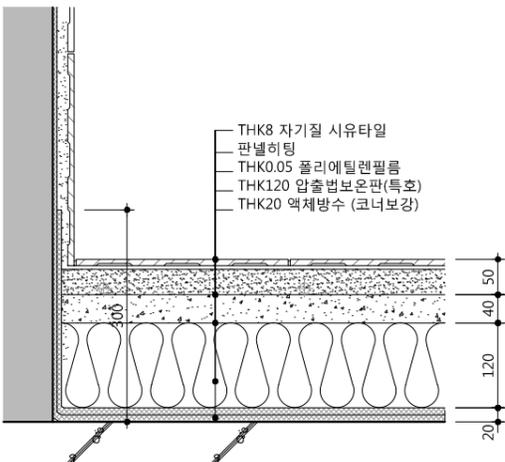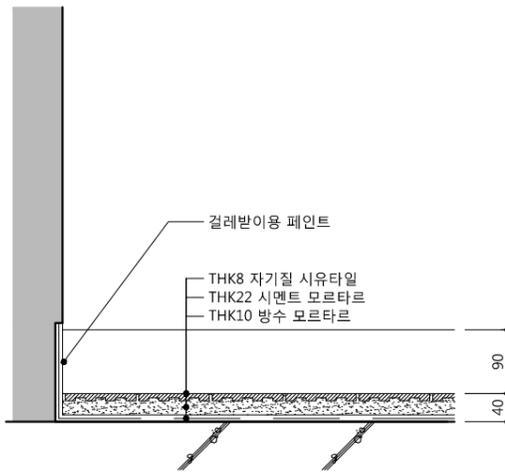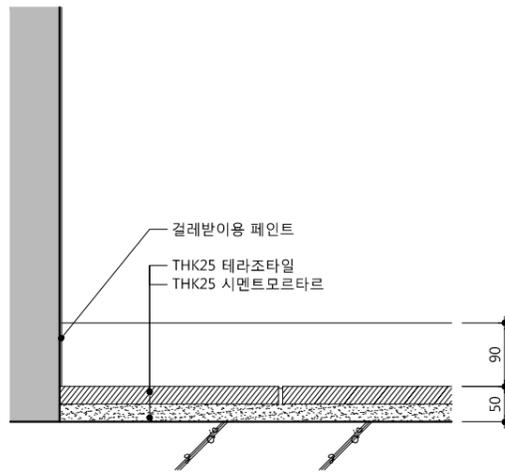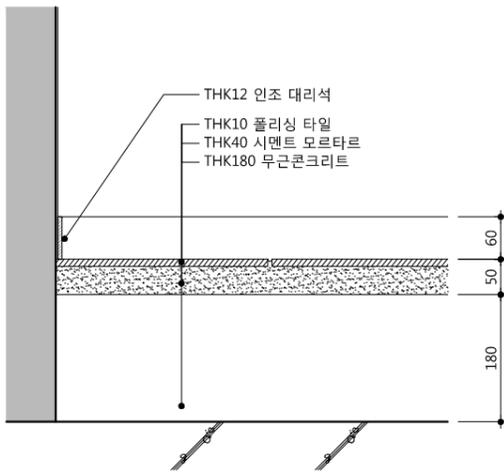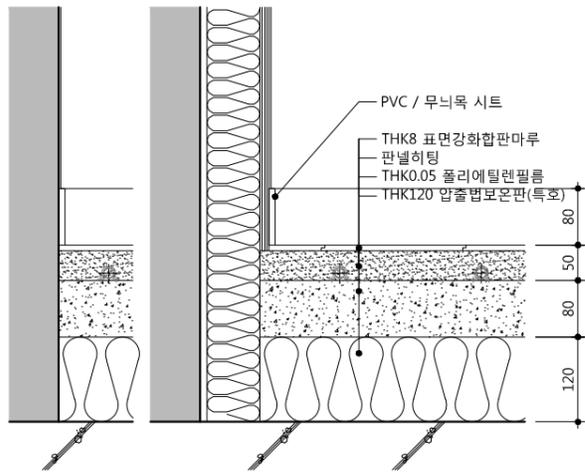

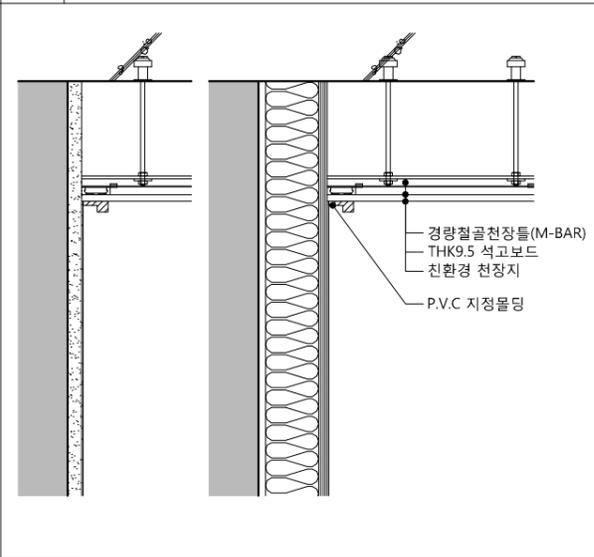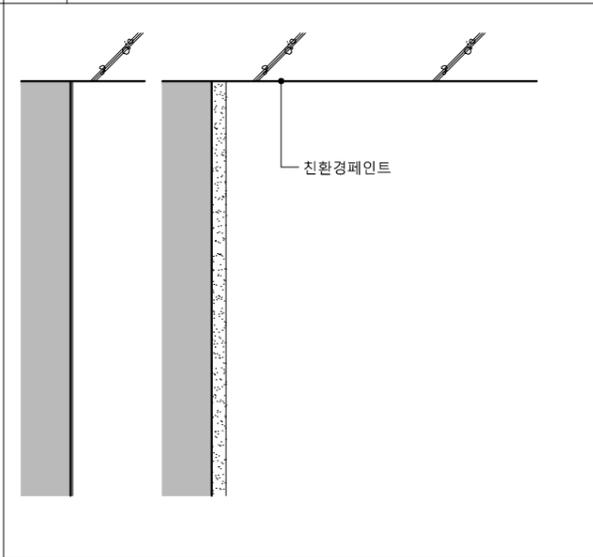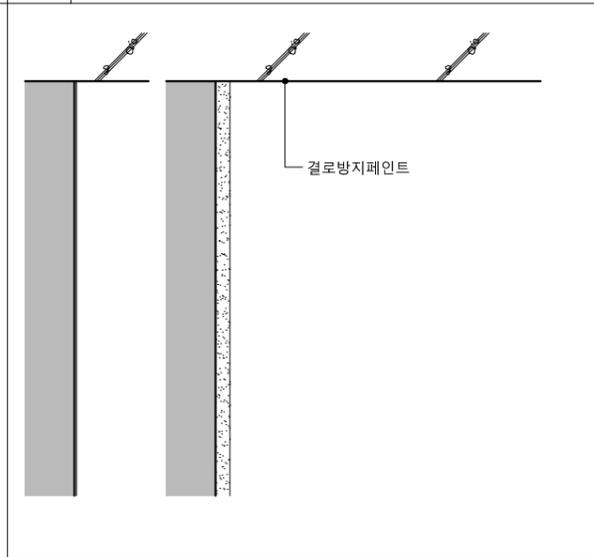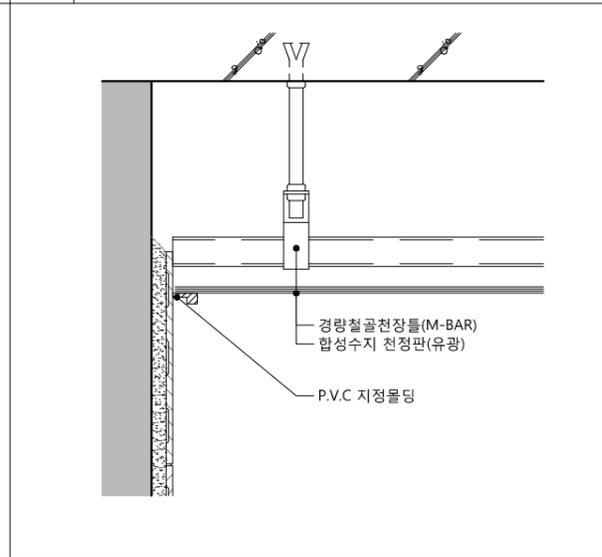상세번호	C1 할머니방, 할아버지방, 마루, 거실/부엌, 현관	C2 창고	C3 보일러실	화장실
단면상세 (천장 마감)	 <p>경량철골천장틀(M-BAR) THK9.5 석고보드 진환경 천장지 P.V.C 지정물딩</p>	 <p>진환경페인트</p>	 <p>결로방지페인트</p>	 <p>경량철골천장틀(M-BAR) 합성수지 천장판(유광) P.V.C 지정물딩</p>
상세번호				
단면상세 (천장 마감)				
상세번호				
단면상세 (천장 마감)				

1. 경로당 실내마감은 인테리어 업체  
도면을 받아 시공할 것.

△		
△		
△		
△		
기 호 REV. NO.	날 짜 DATE	수 정 사 항 REV. DESCRIPTION

설 계 코 드  
PROJECT NO.

날 짜  
DATE  
2019. 04. 22


승 인 APPROVED BY	
검 증 VERIFIED BY	
검 토 REVIEWED BY	
작 성 DRAWN BY	

도 면 명  
DRAWING TITLE  
**실내재료마감 상세도-16  
(경로당)**

도 면 번호  
DRAWING NO.  
A01 - 067

축 치  
SCALE  
A1 NONE  
A3 NONE


1. 1F FL±0=SL±0=GL-50=EL+57.15
2. (가) : 갑종방화문  
 (나) : 점형블럭 (300x300) 도기질 제품  
 2. THK 50 화강석 버너구이 마감  
 하부 열선 설치

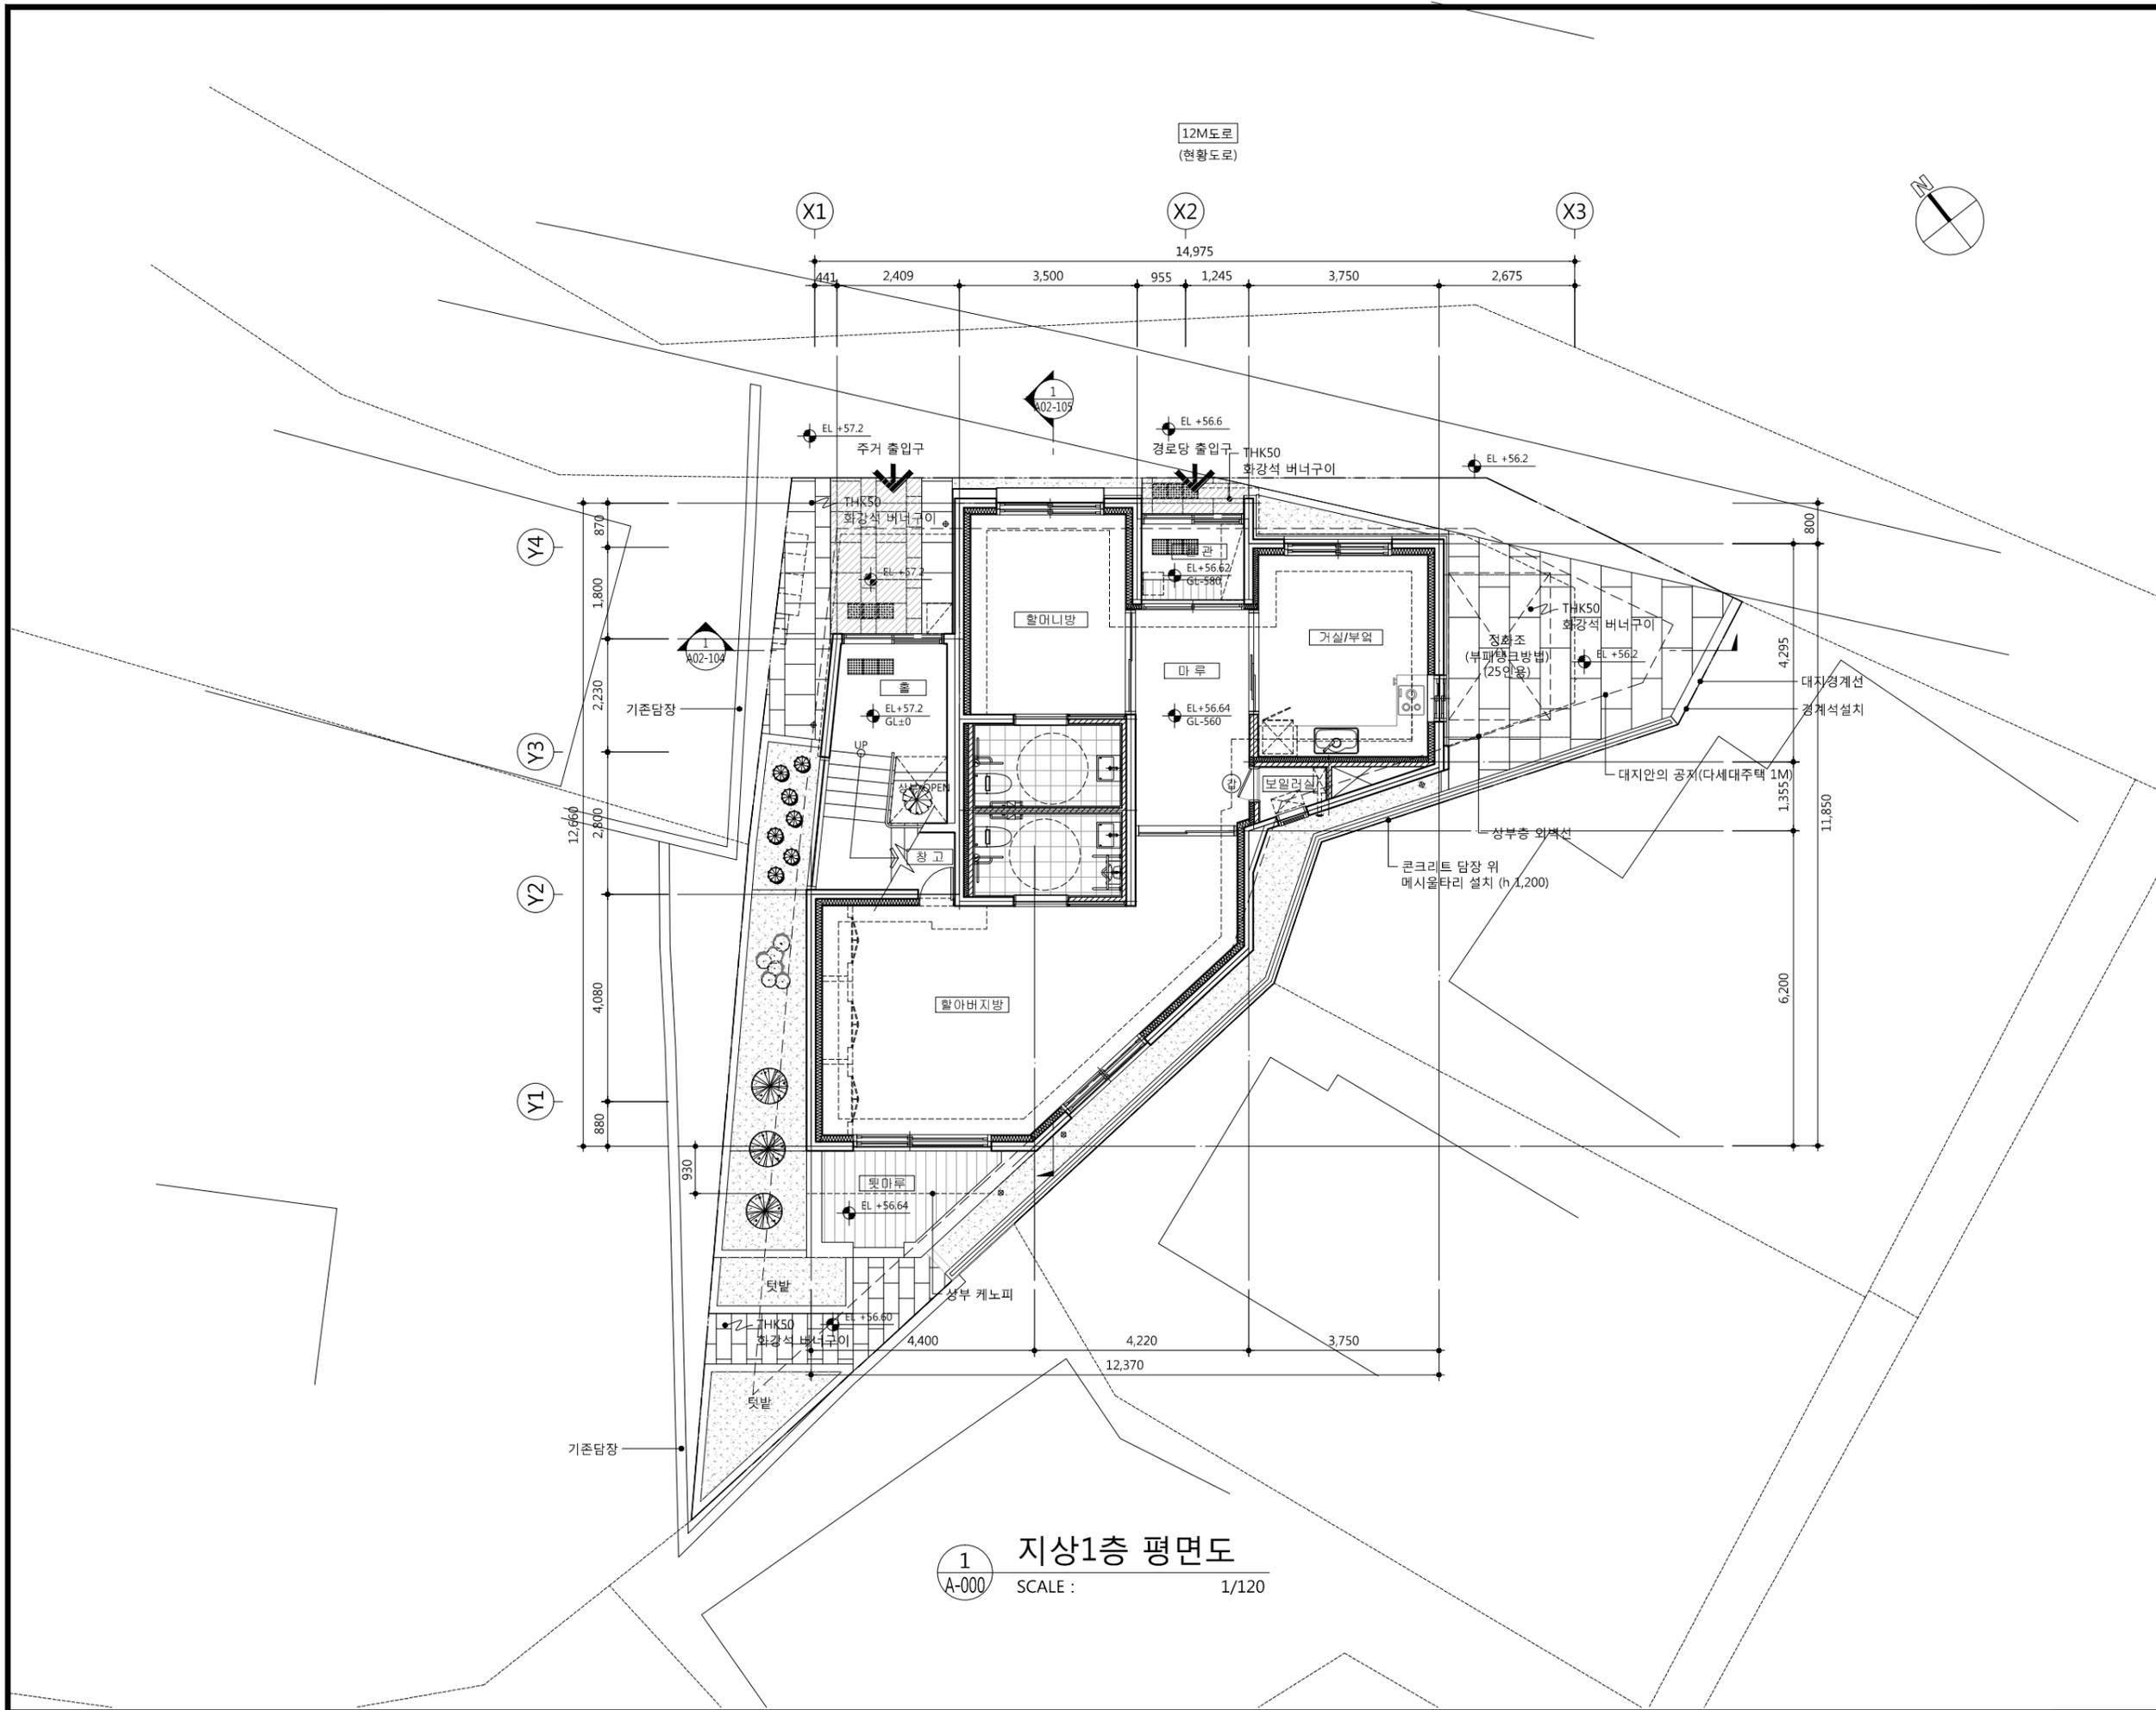


1 지상1층 평면도  
 A-000 SCALE : 1/120

기호 REV. NO.	날짜 DATE	수정사항 REV. DESCRIPTION
설계코드 PROJECT NO.		
날짜 DATE	2019. 04. 22	
승인 APPROVED BY		
검증 VERIFIED BY		
검토 REVIEWED BY		
작성 DRAWN BY		
도면명 DRAWING TITLE	지상1층 평면도	
도면번호 DRAWING NO.	A02 - 101	축척 SCALE
		A1 1/60 A3 1/120

- 1. 2F FL±0=SL±0=GL+2,750
- 2. 2F FL±0=SL±0=GL+4,150
- 3. 3F FL±0=SL±0=GL+5,550
- 4. 3.5F FL±0=SL±0=GL+6,950
- 2. (갑) : 갑종방화문

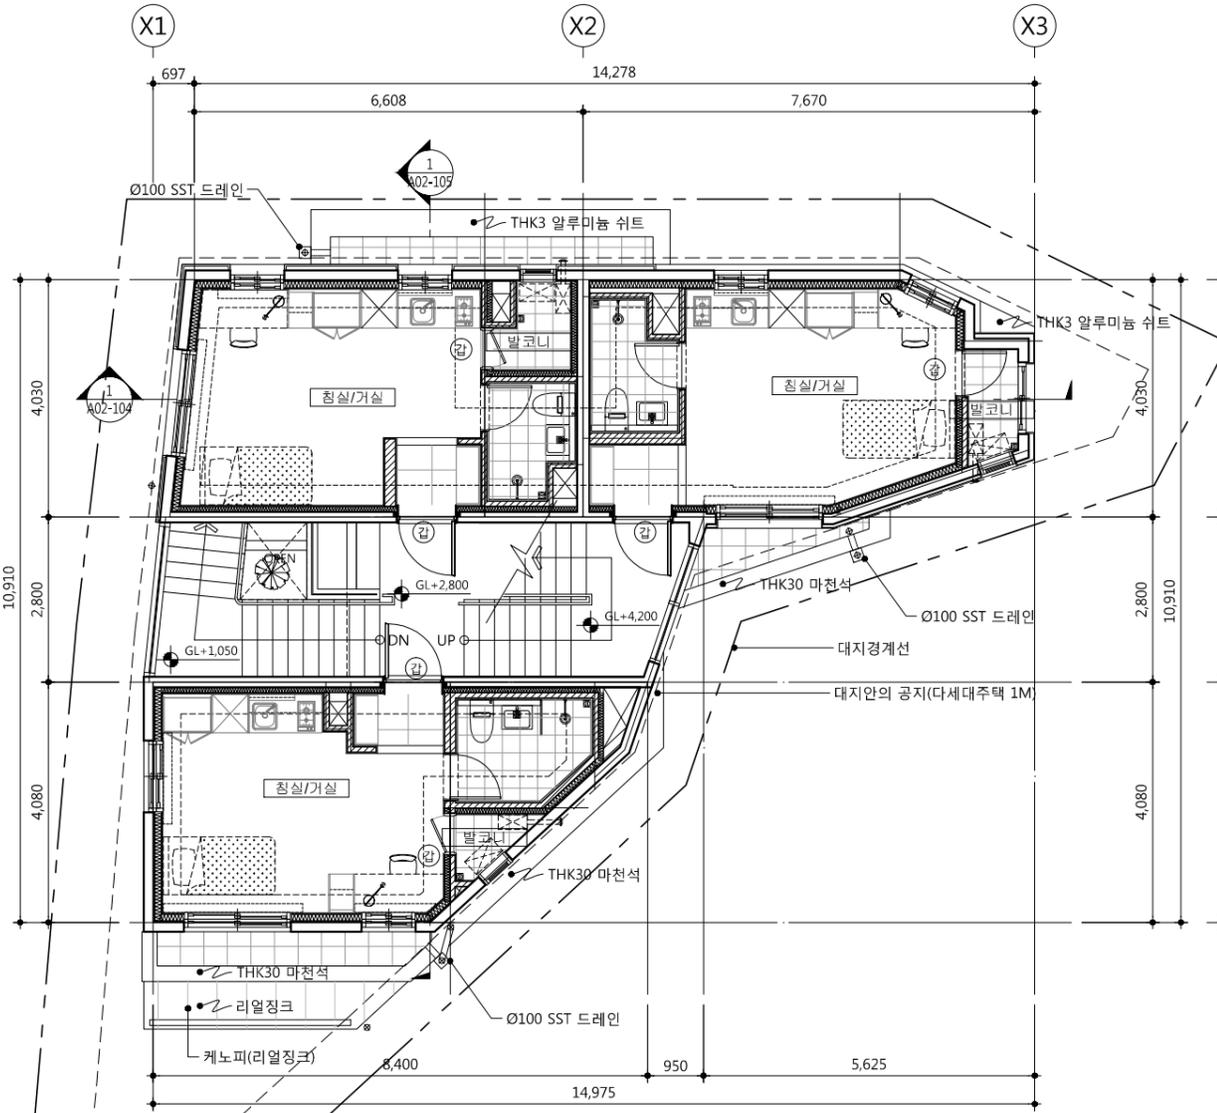

1 지상2층 평면도  
 A-000 SCALE : 1/120

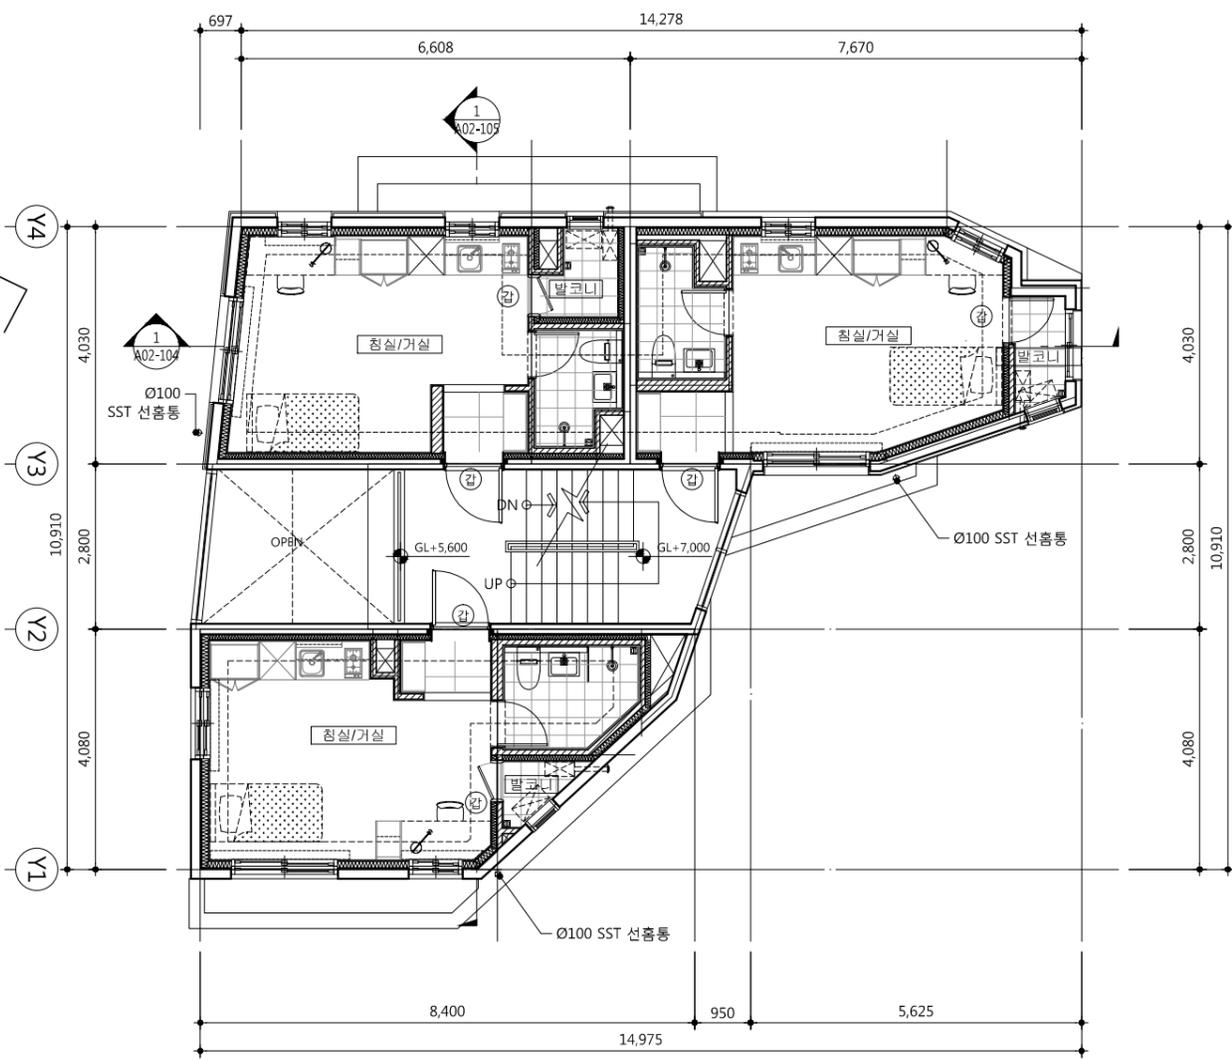

2 지상3층 평면도  
 A-000 SCALE : 1/120

△		
△		
△		
△		
기호 REV. NO.	날짜 DATE	수정사항 REV. DESCRIPTION

설계코드  
 PROJECT NO.


날짜  
 DATE 2019. 04. 22

승인 APPROVED BY	
검증 VERIFIED BY	
검토 REVIEWED BY	
작성 DRAWN BY	


도면명  
 DRAWING TITLE

지상2, 3층 평면도

도면번호 DRAWING NO.	축척 SCALE
A02 - 102	A1 1/60 A3 1/120

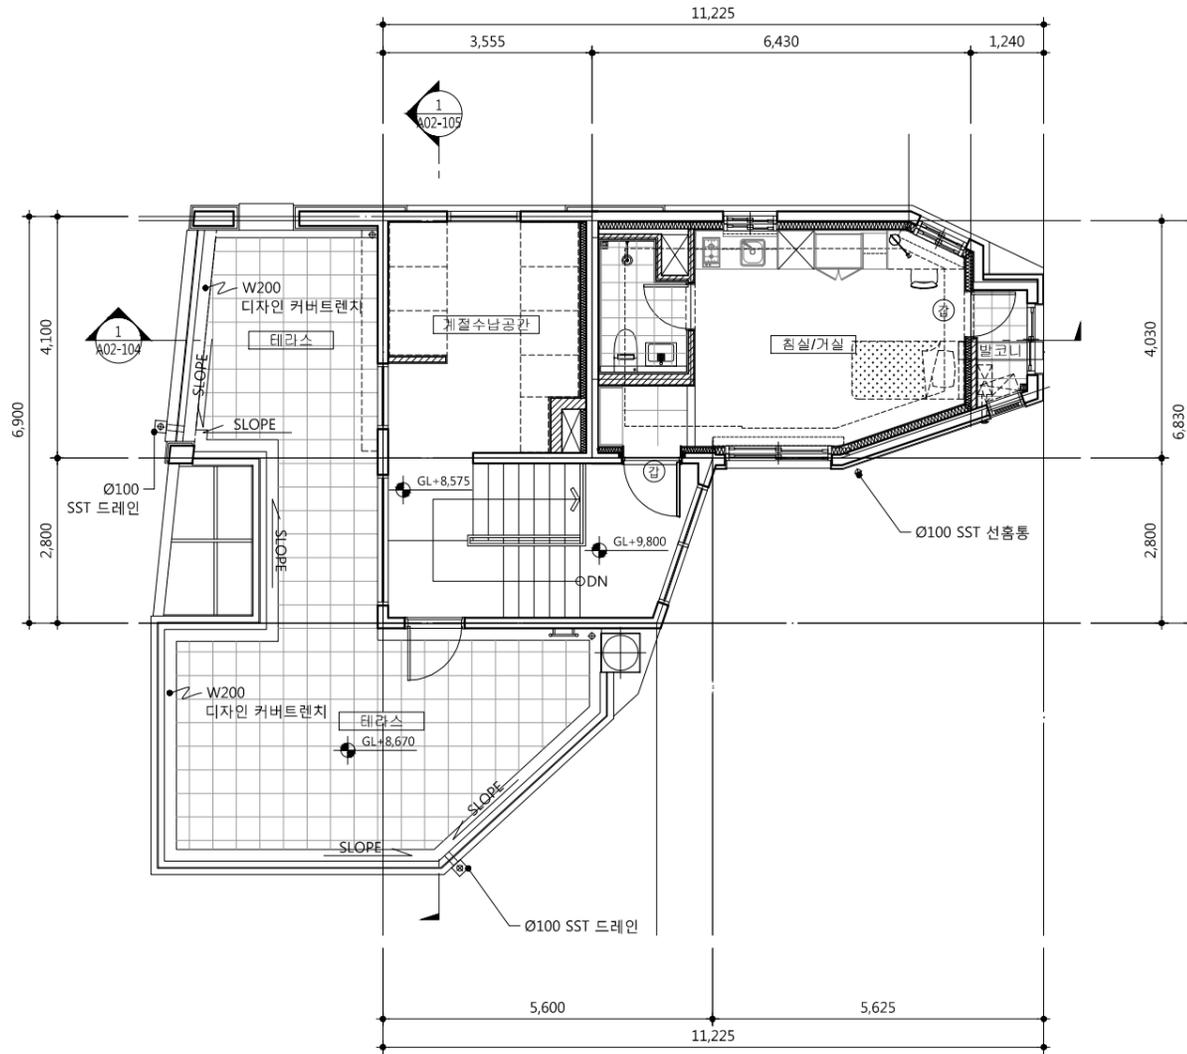

1 지상4층 평면도  
 A-000 SCALE : 1/120

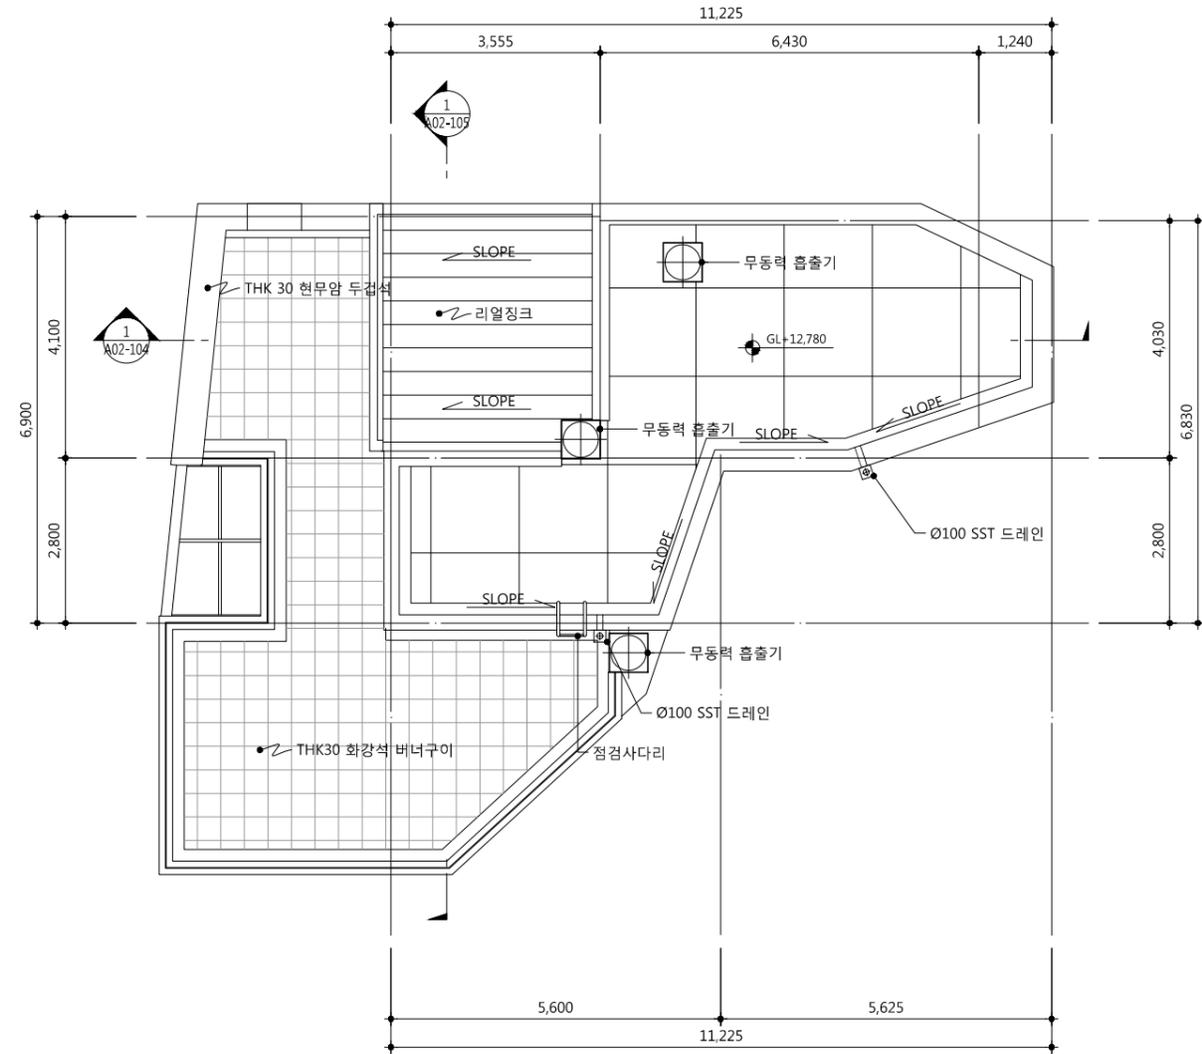

2 지붕층 평면도  
 A-000 SCALE : 1/120

△		
△		
△		
△		
기호 REV. NO.	날짜 DATE	수정사항 REV. DESCRIPTION

설계코드  
 PROJECT NO

날짜  
 DATE 2019. 04. 22




승인 APPROVED BY	
검증 VERIFIED BY	
검토 REVIEWED BY	
작성 DRAWN BY	

도면명  
 DRAWING TITLE





지상4, 지붕층 평면도

도면번호 DRAWING NO	축척 SCALE
A02 - 103	A1 1/60 A3 1/120

KEY MAP

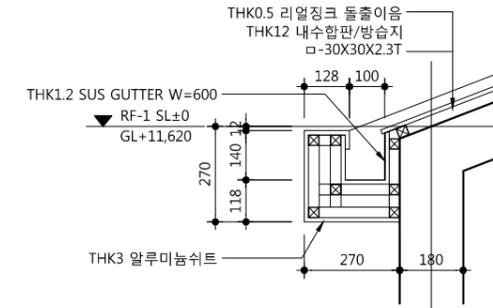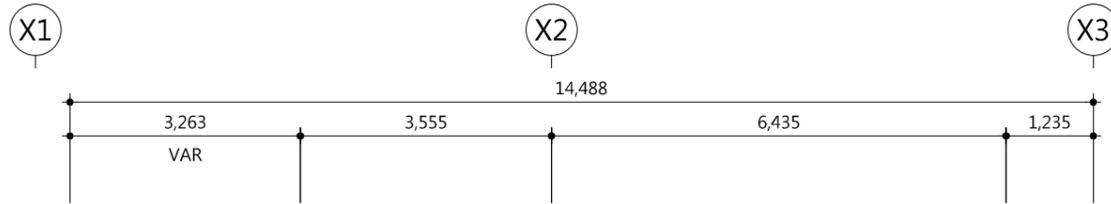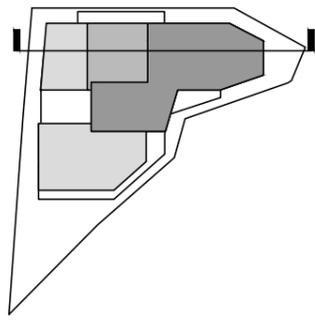

2 거터 상세도  
SCALE : 1/20

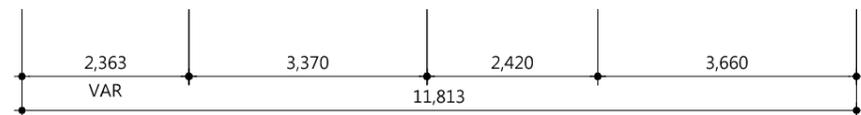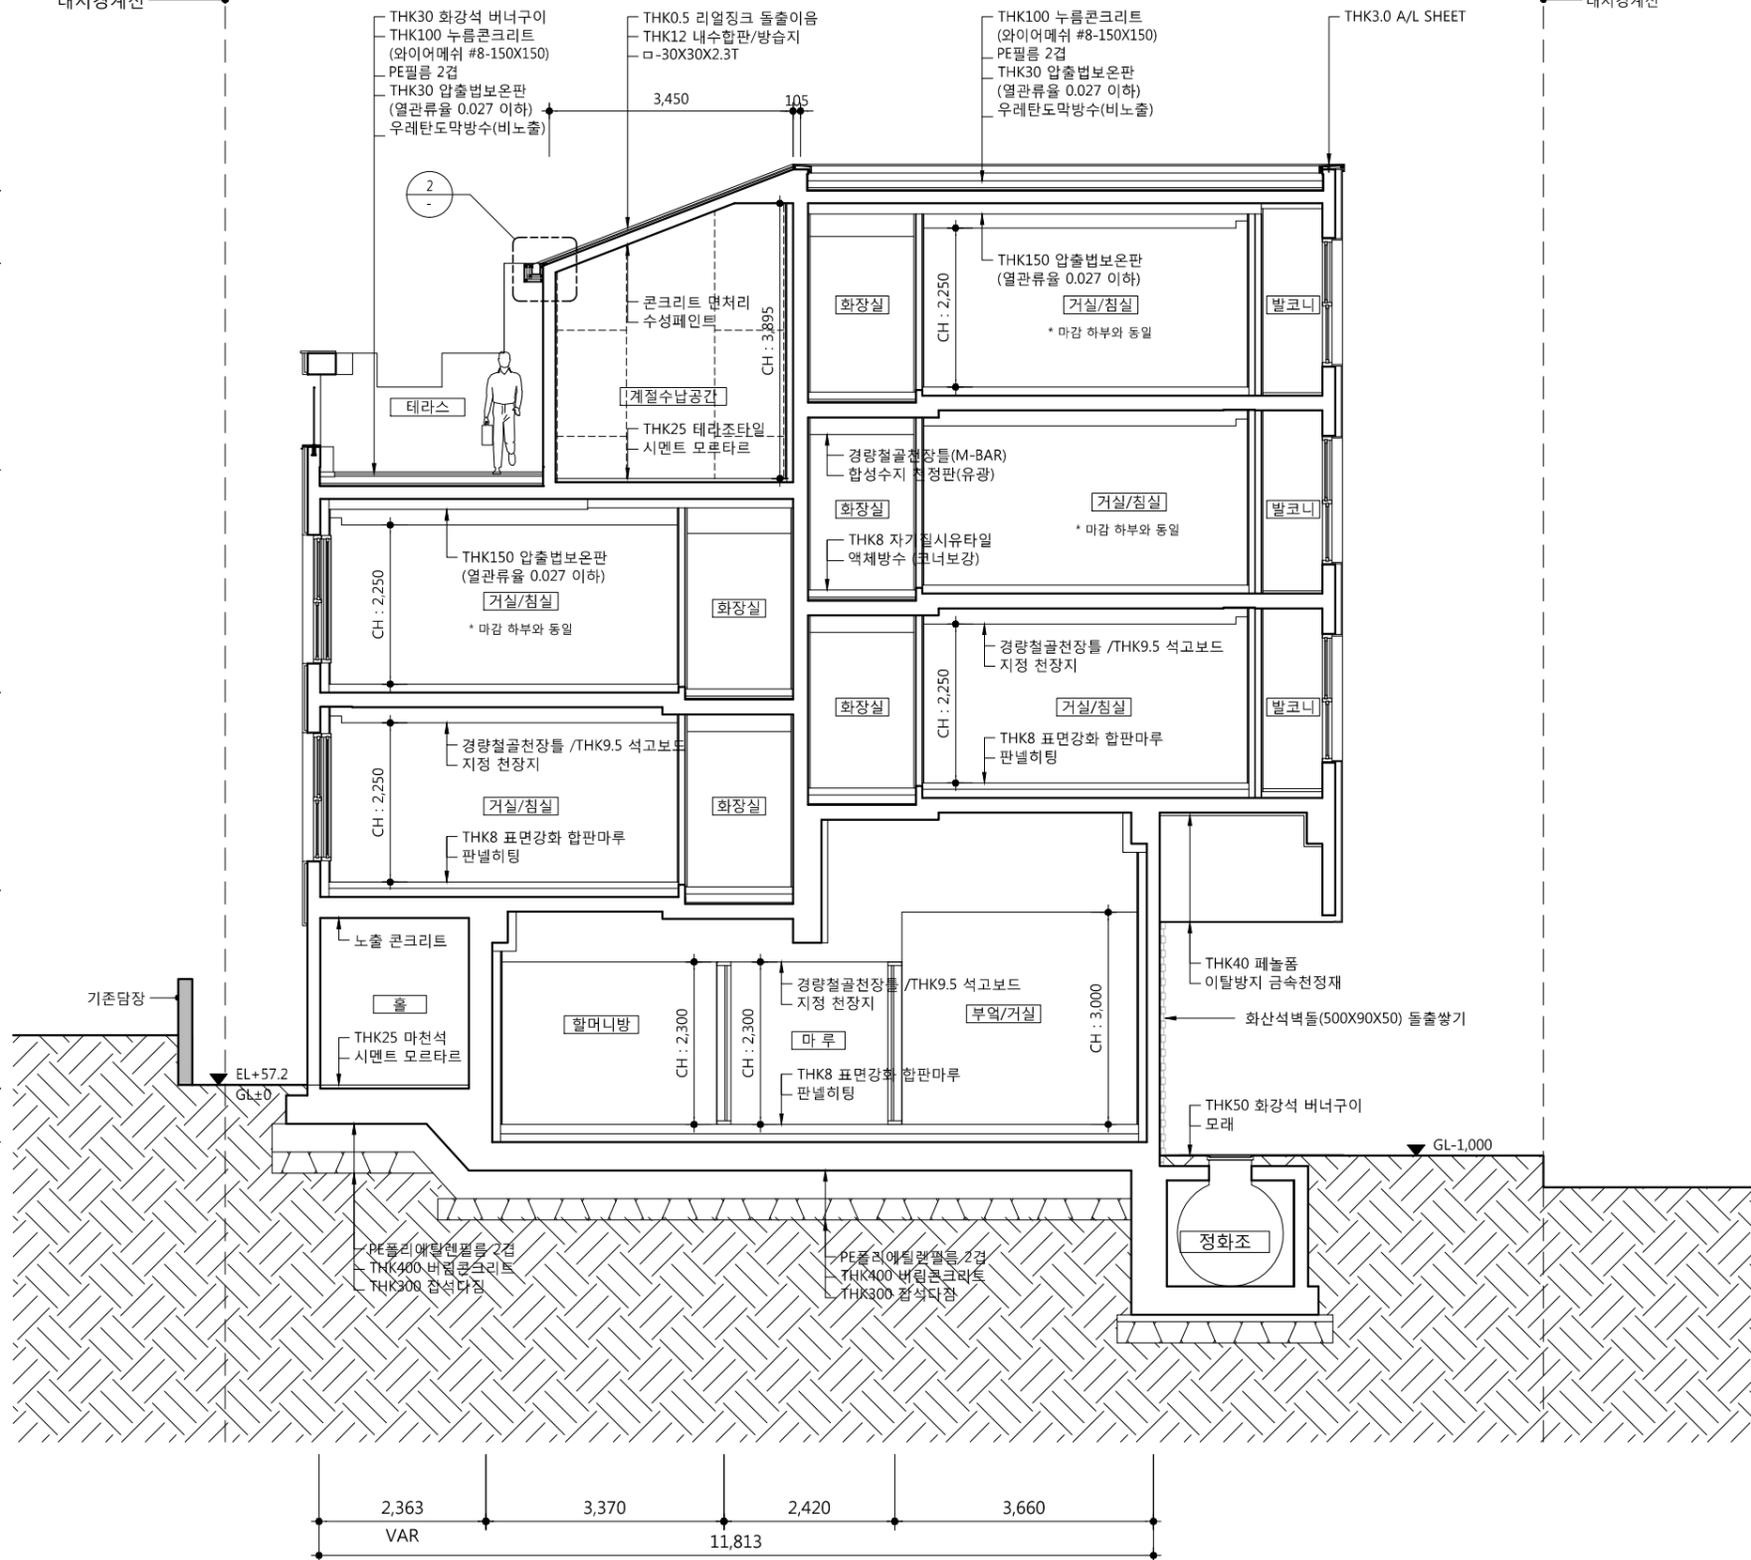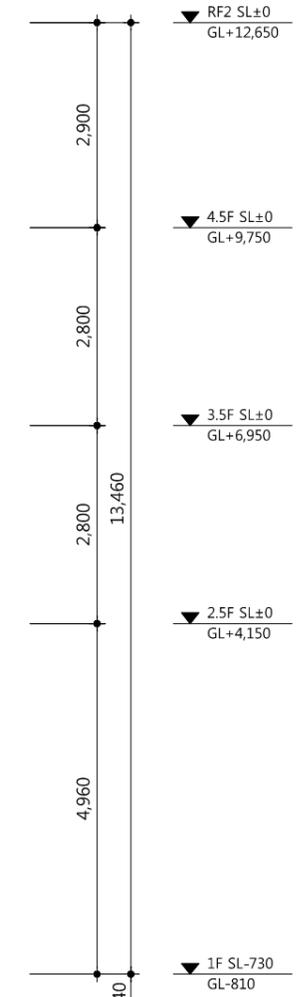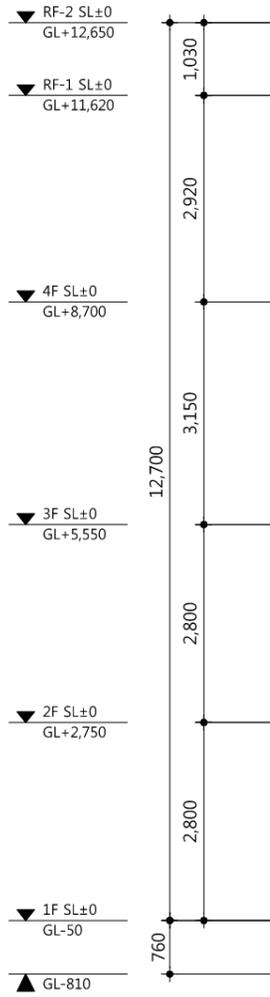

1 동 단면도 -1  
SCALE : 1/100

기호	날짜	수정사항
REV. NO.	DATE	REV. DESCRIPTION

설계코드  
PROJECT NO.




날짜  
DATE  
2019. 04. 22

승인	
APPROVED BY	
검증	
VERIFIED BY	
검토	
REVIEWED BY	
작성	
DRAWN BY	

도면명  
DRAWING TITLE  
동 단면도-1

도면번호	
DRAWING NO.	A02 - 104
축척	
SCALE	A1 1/50 A3 1/100



KEY MAP

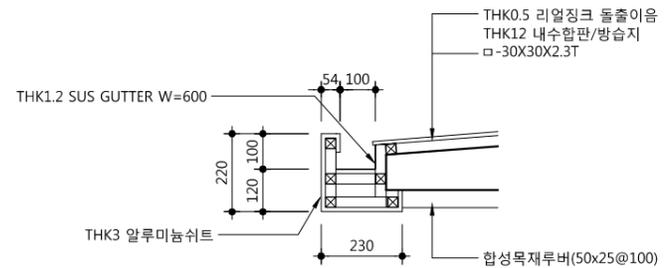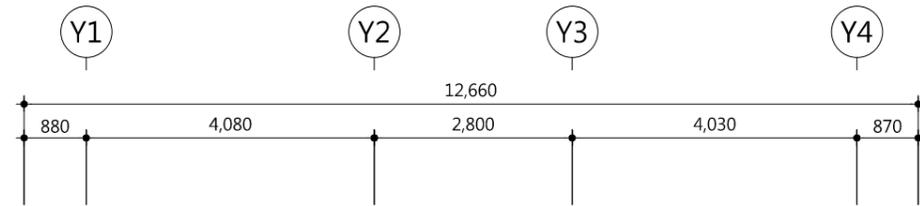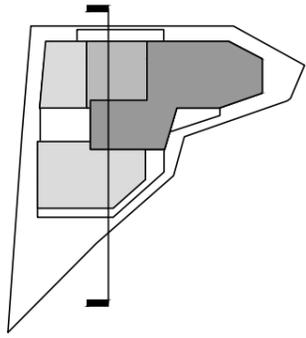

**idm architects**  
 종합건축사사무소 아이디아랩  
 50, Dongjak-daero 1-gil, Dongjak-gu  
 Seoul, Korea  
 Homepage : http://www.idmarch.com  
 TEL 02.583.4767 / FAX 02.547.0455


사업명 / Project Title  
**동작구 학수 구립경로당  
 행복주택 복합화 건립사업**  
 사업번호 / Project NO.

2 거터 상세도  
 SCALE : 1/20

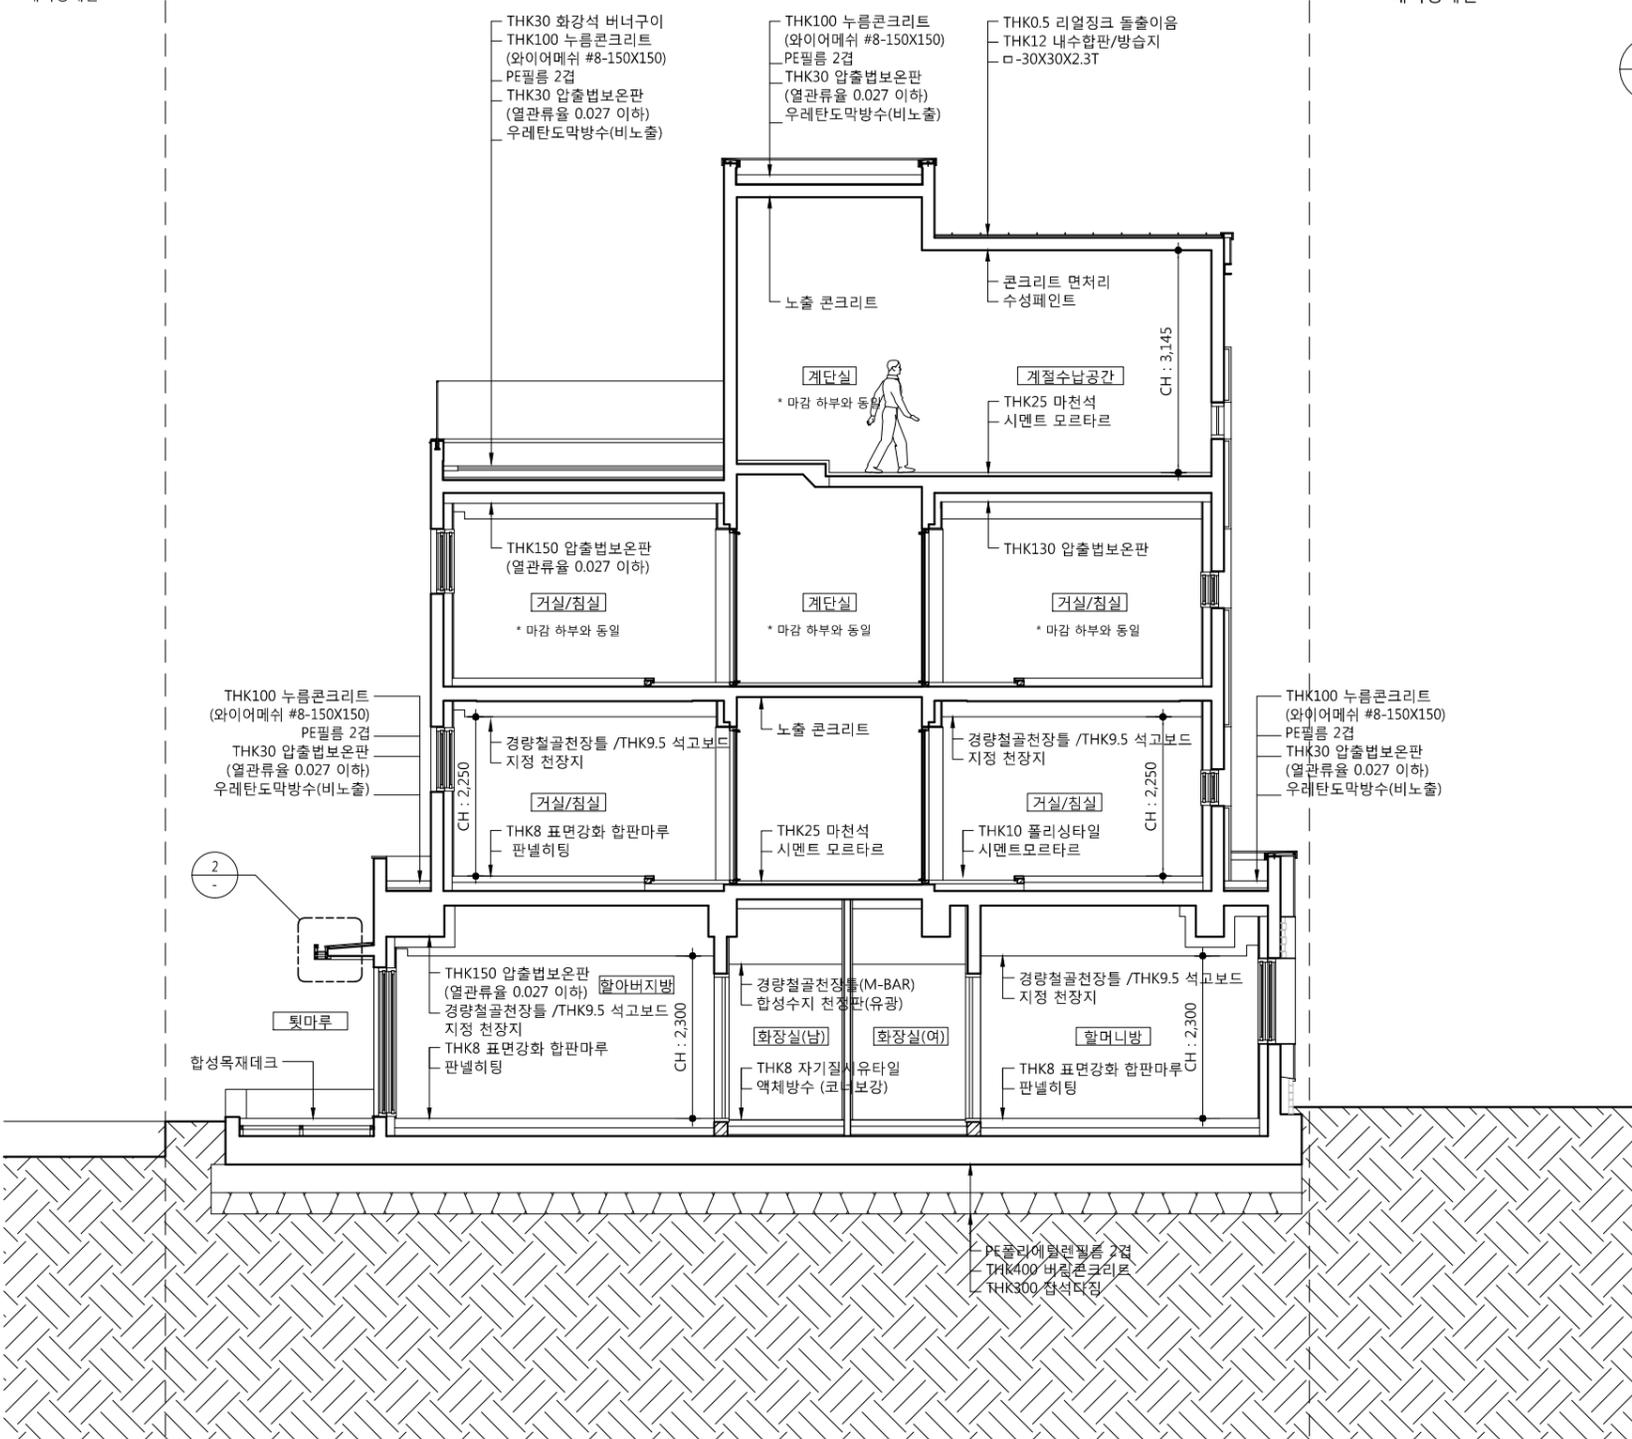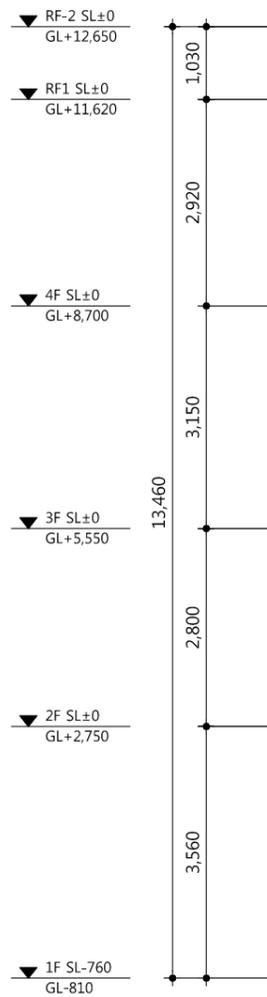

1 동 단면도 -2  
 SCALE : 1/100

△		
△		
△		
△		
기호 REV. NO.	날짜 DATE	수정사항 REV. DESCRIPTION
설계코드 PROJECT NO.		
날짜 DATE 2019. 04. 22		
승인 APPROVED BY		
검증 VERIFIED BY		
검토 REVIEWED BY		
작성 DRAWN BY		
도면명 DRAWING TITLE 동 단면도-2		
도면번호 DRAWING NO. A02 - 105	축척 SCALE A1 1/50 A3 1/100	

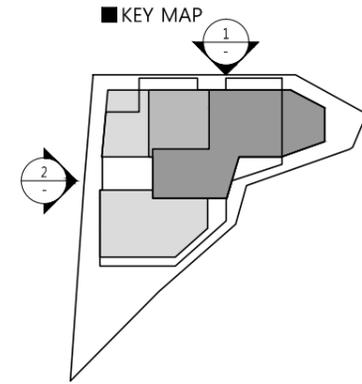

1. 외부 마감 적용시 본도면에 표기된 내용을 참고하여 견본 및 Mock-up을 제작하여 건축주 및 감리자의 승인을 득할것
2. 옥외건물 SIGN 및 건물 투시조명 적용시 감독관의 승인을 득할것.
3. 외부마감적용시 (외부용 페인트적용부) 콘크리트면은 면처리후 적용하며 조적부분은 THK18시멘트물탈후 적용하는것을 원칙으로 함.
4. 현무암 마감 외 마감두께는 3T 알루미늄 후래싱.
5. 테라코타판넬과 이질재(창호, 콘크리트 등)가 만나는 부분은 2T 알루미늄 쉬트 마감 적용할 것.
6. 경로당 출입구 창, 문, 테라코타와 벽돌이 만나는 부분은 9T 아연도강판(W:210) / 불소수지도장 설치할 것.
7. 외부마감재 선정시 마감재 샘플을 보고 감독관 및 감리자와 협의 후 시공할 것.



1 정면도  
 SCALE : 1/120

2 우측면도  
 SCALE : 1/120

기호 REV. NO.	날짜 DATE	수정사항 REV. DESCRIPTION

설계코드  
 PROJECT NO.


날짜  
 DATE 2019. 04. 22

승인 APPROVED BY	
검증 VERIFIED BY	
검토 REVIEWED BY	
작성 DRAWN BY	

도면명  
 DRAWING TITLE  
 정면도, 우측면도

도면번호 DRAWING NO.	축척 SCALE
A02-106	A1 1/60 A3 1/120

KEY MAP

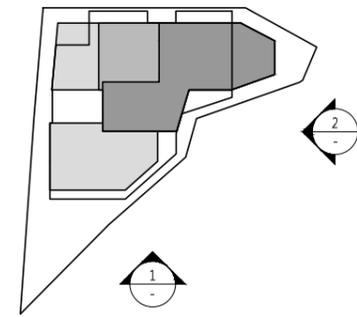

- 외부 마감 적용시 본도면에 표기된 내용을 참고하여 견본 및 Mock-up을 제작하여 건축주 및 감리자의 승인을 득할것
- 옥외건물 SIGN및 건물 투시조명 적용시 감독관의 승인을 득할것.
- 외부마감적용시 (외부용 페인트적용부) 콘크리트면은 면처리후 적용하며 조적부분은 THK18시멘트물탈후 적용하는것을 원칙으로 함.
- 현무암 마감 외 마감두께는 3T 알루미늄 후레싱.
- 테라코타판넬과 이질재(창호, 콘크리트 등)가 만나는 부분은 2T 알루미늄 쉬트 마감 적용할 것.
- 경로당 출입구 창, 문, 테라코타와 벽돌이 만나는 부분은 9T 아연도강판(W:210) /불소수지도장 설치할 것.
- 외부마감재 선정시 마감재 샘플을 보고 감독관 및 감리자와 협의 후 시공할 것.

X1 X2 X3



1 배면도  
 SCALE : 1/120

Y1 Y2 Y3 Y4



2 좌측면도  
 SCALE : 1/120

기호 REV. NO.	날짜 DATE	수정사항 REV. DESCRIPTION

설계코드  
 PROJECT NO


날짜  
 DATE 2019. 04. 22

승인 APPROVED BY	
검증 VERIFIED BY	
검토 REVIEWED BY	
작성 DRAWN BY	


도면명  
 DRAWING TITLE  
**배면도, 좌측면도**

도면번호 DRAWING NO	축척 SCALE
A02-107	A1 1/60 A3 1/120

- 1F FL±0=SL±0=GL-50  
 2F FL±0=SL±0=GL+2,750  
 3F FL±0=SL±0=GL+5,550  
 4F FL±0=SL±0=GL+8,700
- 실내조경 외주부 및 두겹석은  
 THK30 마천석 마감

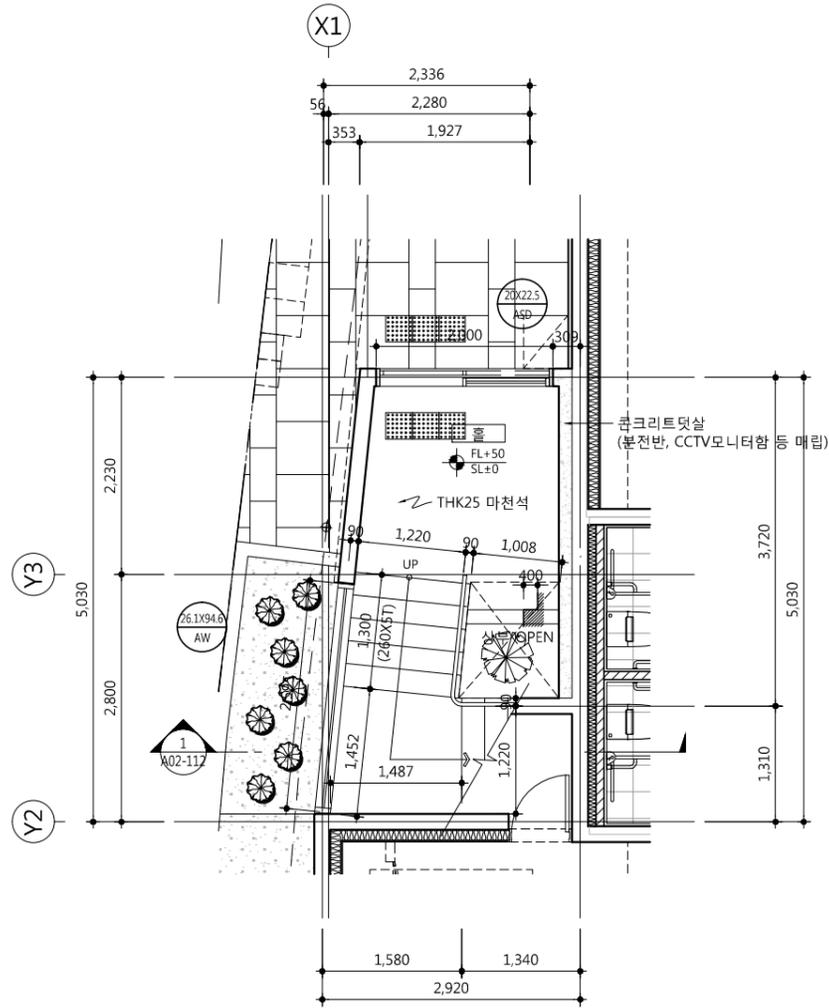

1 지상1층 코아 확대 평면도  
 SCALE : 1/80

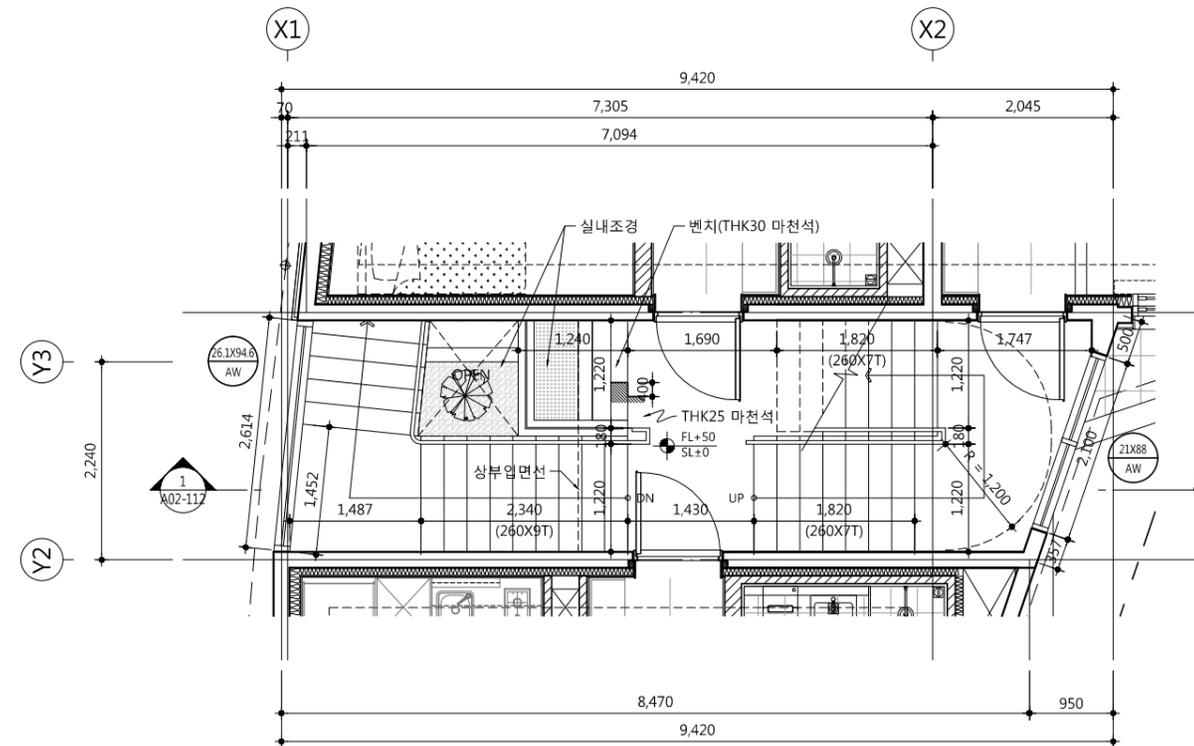

2 지상2층 코아 확대 평면도  
 SCALE : 1/80

△		
△		
△		
△		
기호	날짜	수정사항
REV. NO.	DATE	REV. DESCRIPTION

설계코드  
 PROJECT NO.


날짜  
 DATE 2019. 04. 22

승인	
APPROVED BY	
검증	
VERIFIED BY	
검토	
REVIEWED BY	
작성	
DRAWN BY	


도면명  
 DRAWING TITLE  
**코아 확대 평면도**

도면번호	도면
DRAWING NO.	SCALE
A02 - 111	A1 1/40
	A3 1/80

- 1F FL±0=SL±0=GL-50  
 2F FL±0=SL±0=GL+2,750  
 3F FL±0=SL±0=GL+5,550  
 4F FL±0=SL±0=GL+8,700
2. 실내조경 외주부 및 두겹석은  
 THK30 마천석 마감

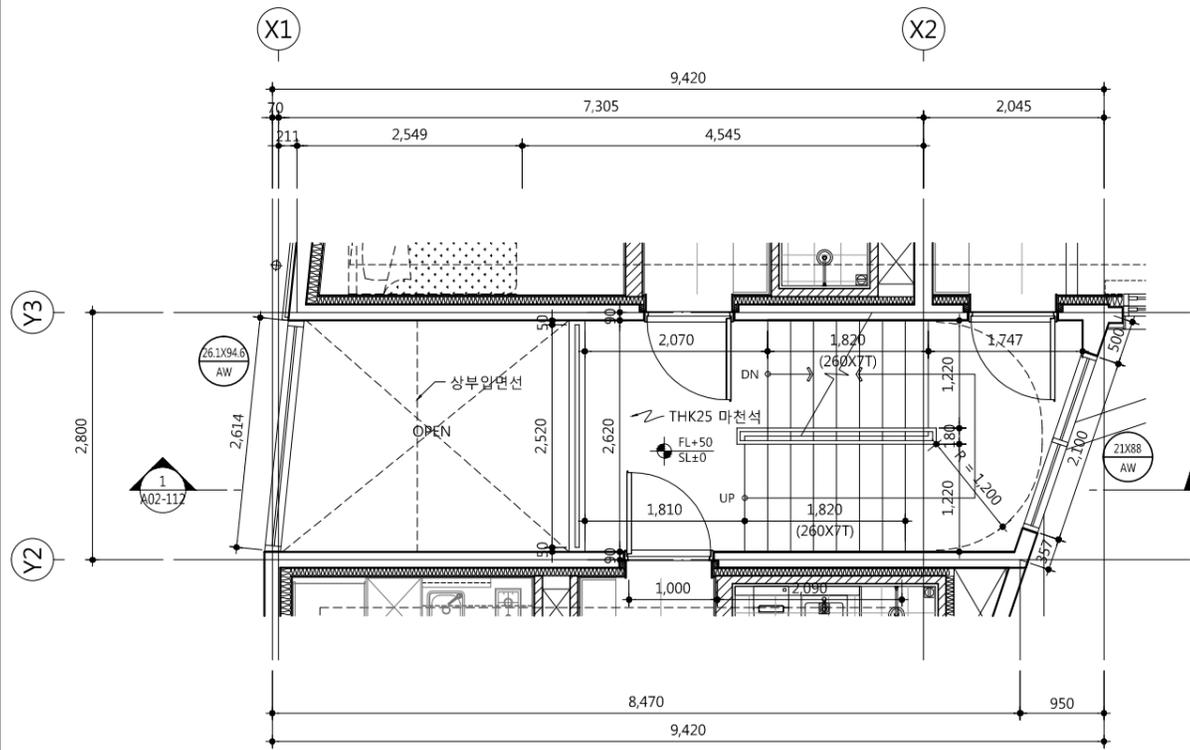

**1** 지상3층 코아 확대 평면도  
 SCALE : 1/80

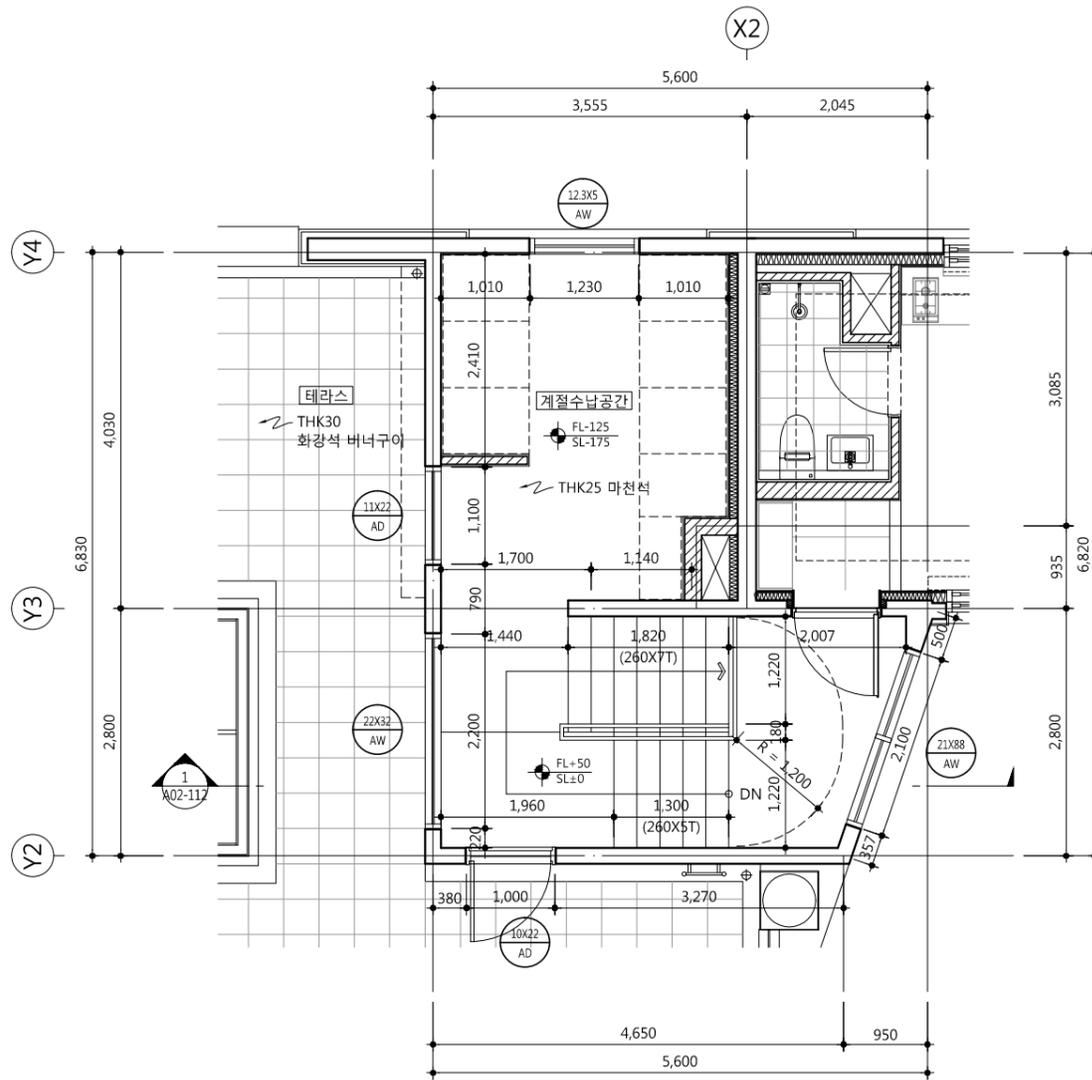

**2** 지상4층 코아 확대 평면도  
 SCALE : 1/80

△		
△		
△		
△		
기호 REV. NO.	날짜 DATE	수정사항 REV. DESCRIPTION

설계코드  
 PROJECT NO


날짜  
 DATE 2019. 04. 22

승인 APPROVED BY	
검증 VERIFIED BY	
검토 REVIEWED BY	
작성 DRAWN BY	


도면명  
 DRAWING TITLE  
**코아 확대 평면도**

도면번호 DRAWING NO	축척 SCALE
A02 - 112	A1 1/40 A3 1/80

1. 계단실 상부 조명 설치전 전문업체 도면을  
 받아 감독관 승인 후 설치할 것

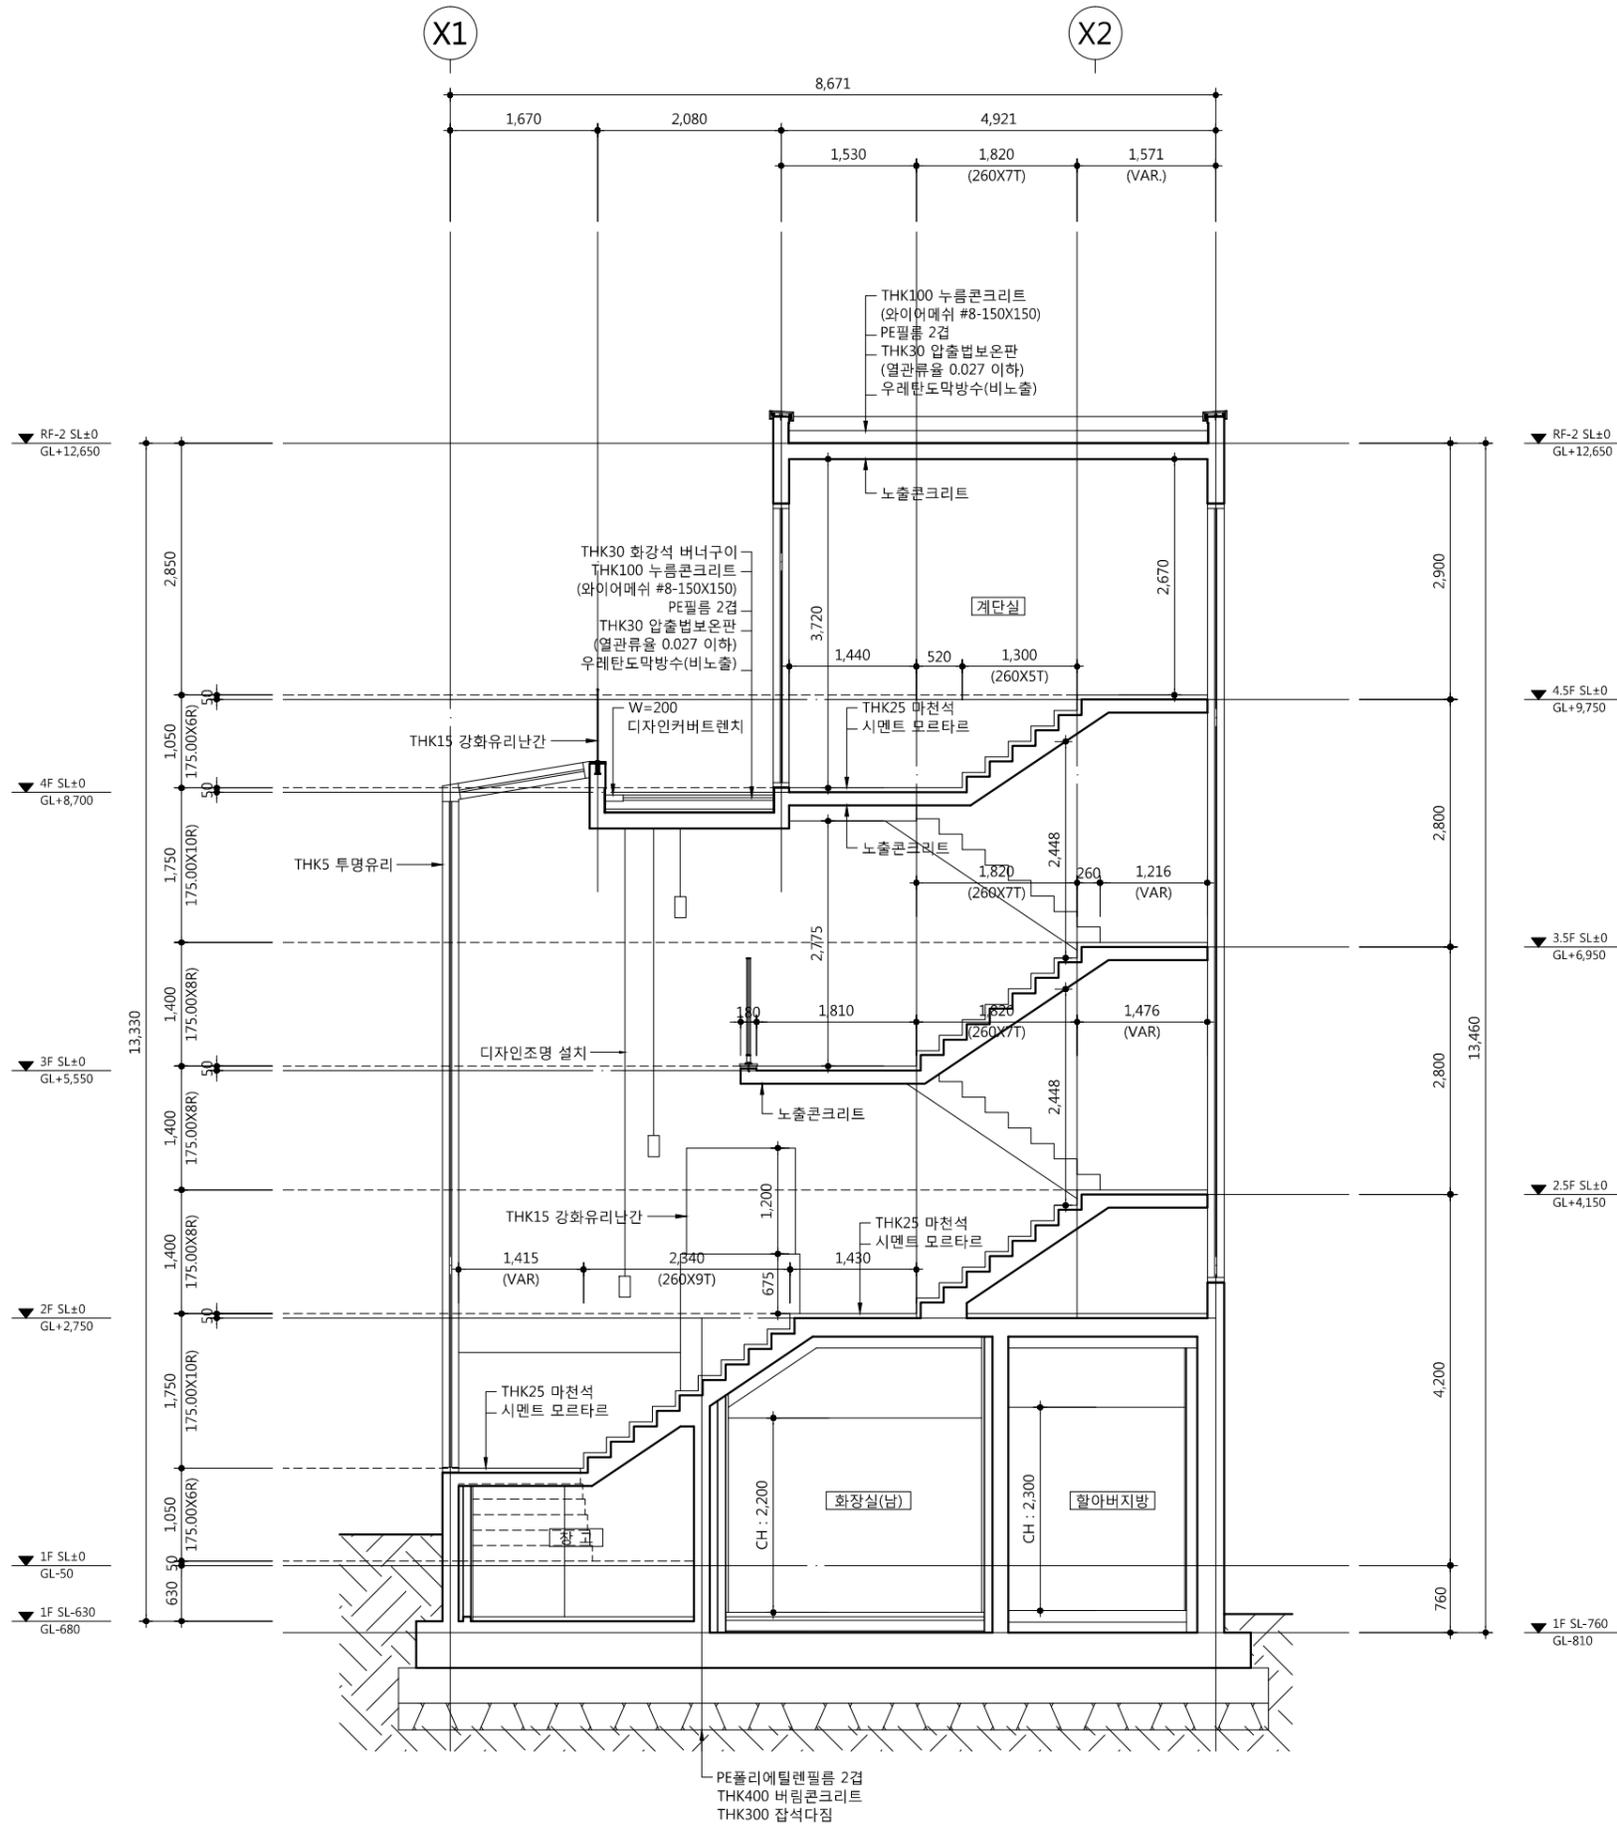

1 코아 확대 단면도-1  
 SCALE : 1/80

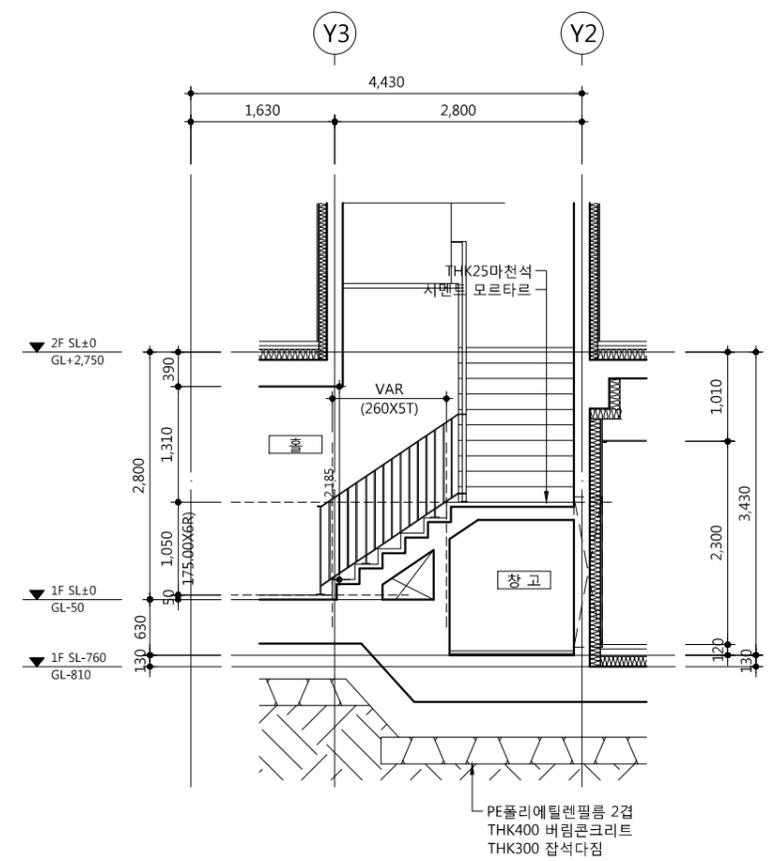

2 코아 확대 단면도-2  
 SCALE : 1/80

△		
△		
△		
△		
기호	날짜	수정사항
REV. NO.	DATE	REV. DESCRIPTION

설계코드  
 PROJECT NO

날짜  
 DATE 2019. 04. 22

승인	APPROVED BY
검증	VERIFIED BY
검토	REVIEWED BY
작성	DRAWN BY

도면명  
 DRAWING TITLE

코아 확대 단면도

도면번호  
 DRAWING NO

A02 - 113

축척	SCALE
A1	1/40
A3	1/80

1. 마감하부 열선설치

기호 REV. NO.	날짜 DATE	수정사항 REV. DESCRIPTION

설계코드  
PROJECT NO


날짜  
DATE  
**2019. 04. 22**

승인 APPROVED BY	
검증 VERIFIED BY	
검토 REVIEWED BY	
작성 DRAWN BY	


도면명  
DRAWING TITLE

주출입구 상세도-1


도면번호 DRAWING NO	축척 SCALE
A02 - 121	A1 1/40 A3 1/80

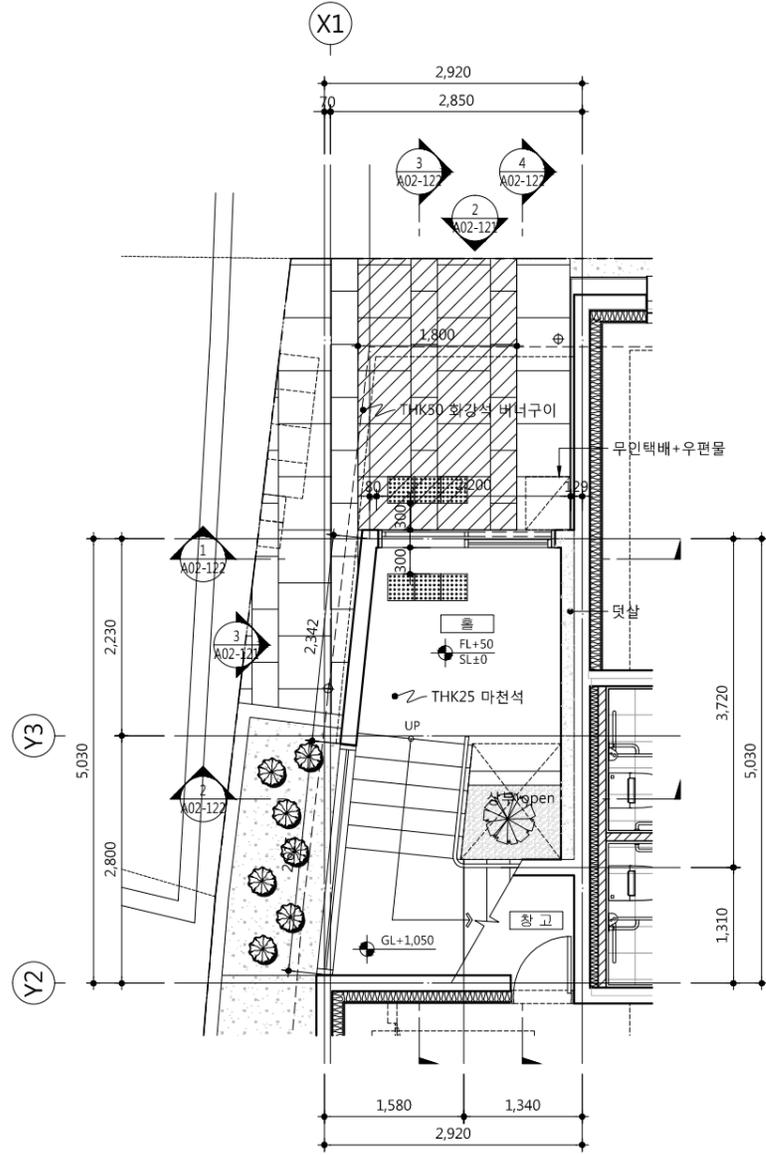

1. **지상 1층 주출입구 평면도**  
 SCALE : 1/80




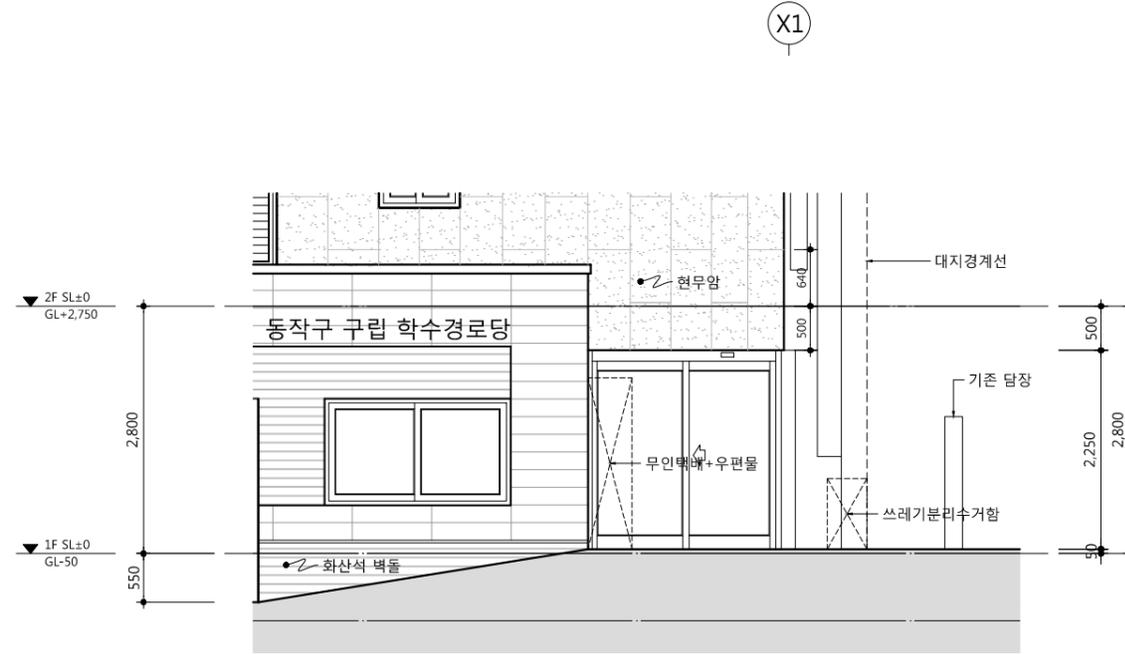


2. **주출입구 입면도-1**  
 SCALE : 1/80

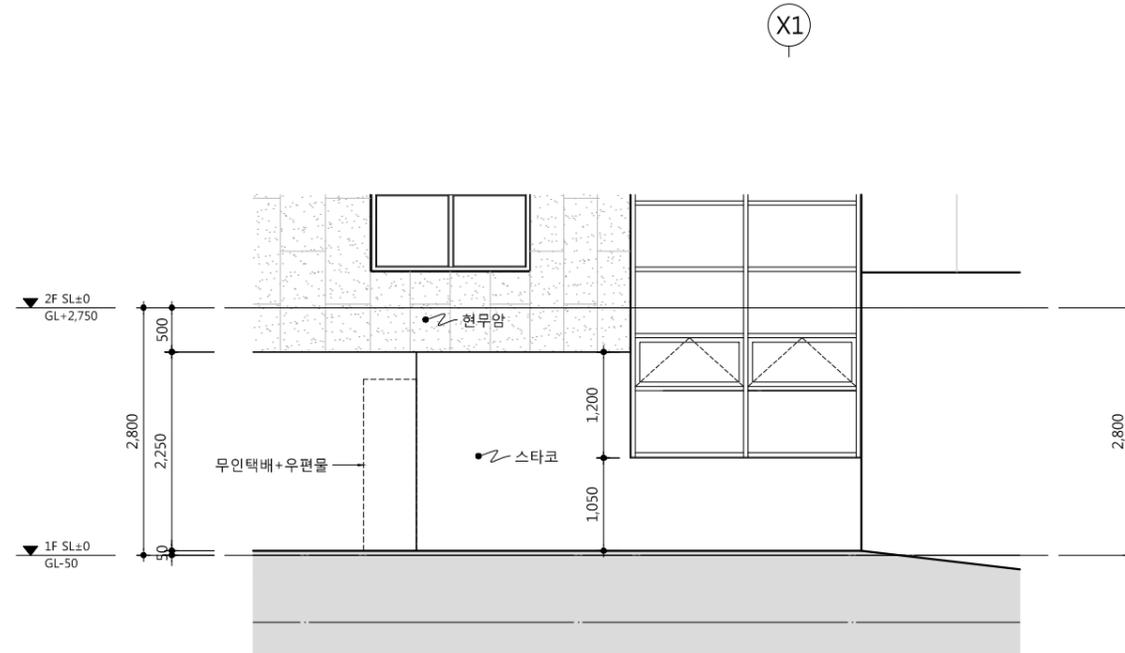

3. **주출입구 입면도-2**  
 SCALE : 1/80

- 방근층 설치시 수직면과의 접합면에서 방근층 윗면부의 높이는 마감면 상부로 최소 50이상 올려서 시공할 것
- 실내조경 외주부 및 두겹석은 THK30 마천석 마감

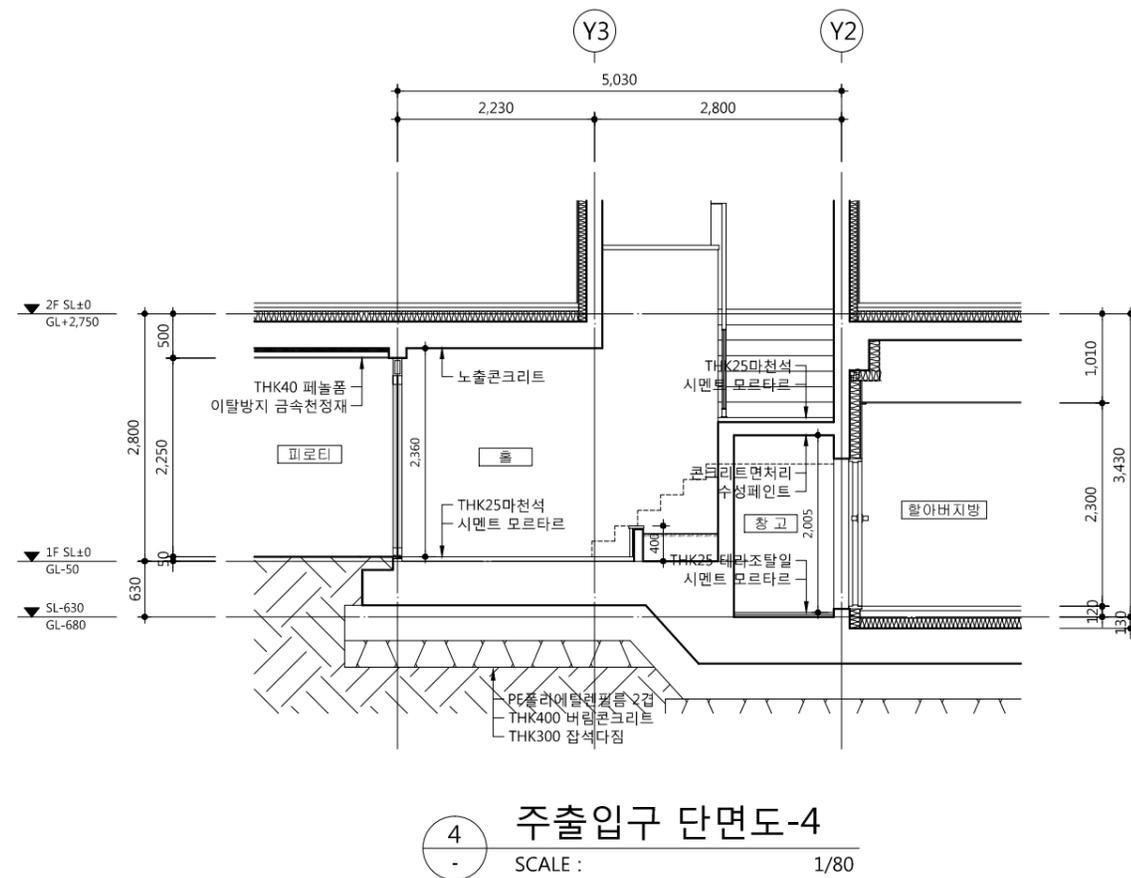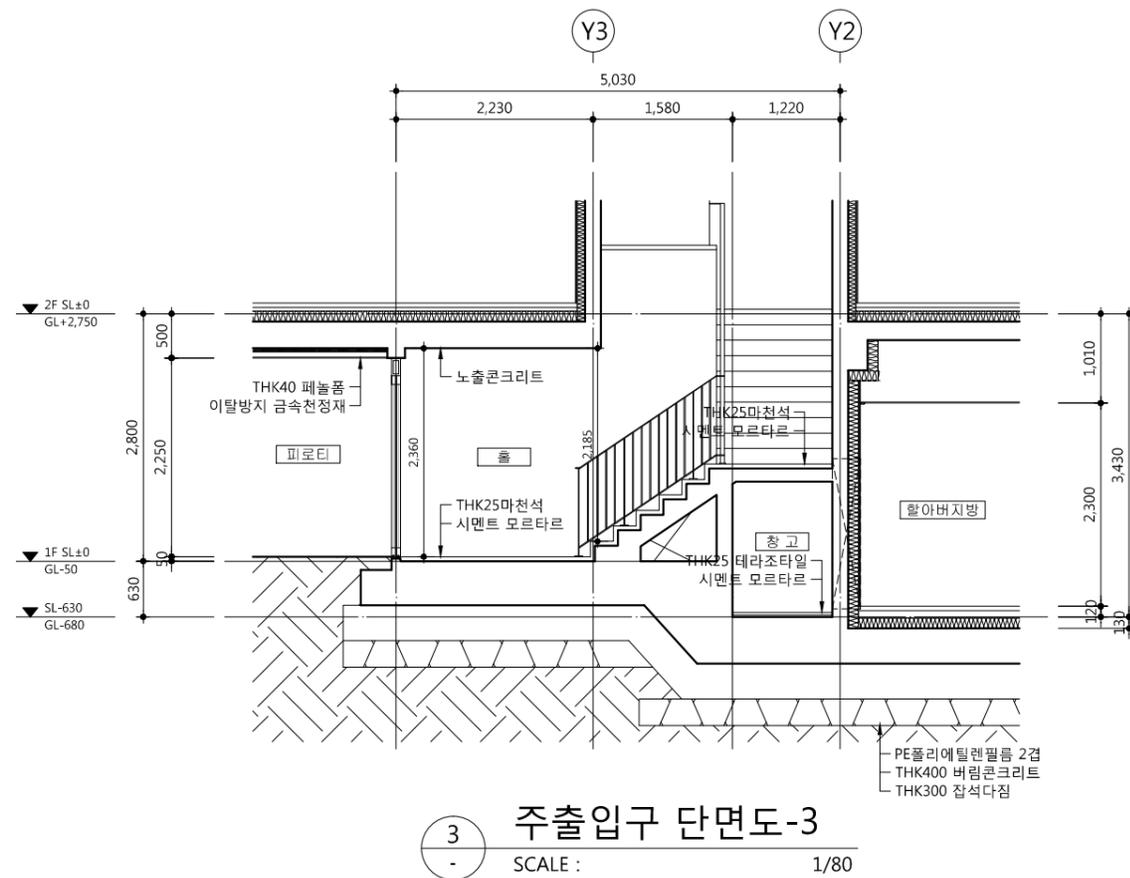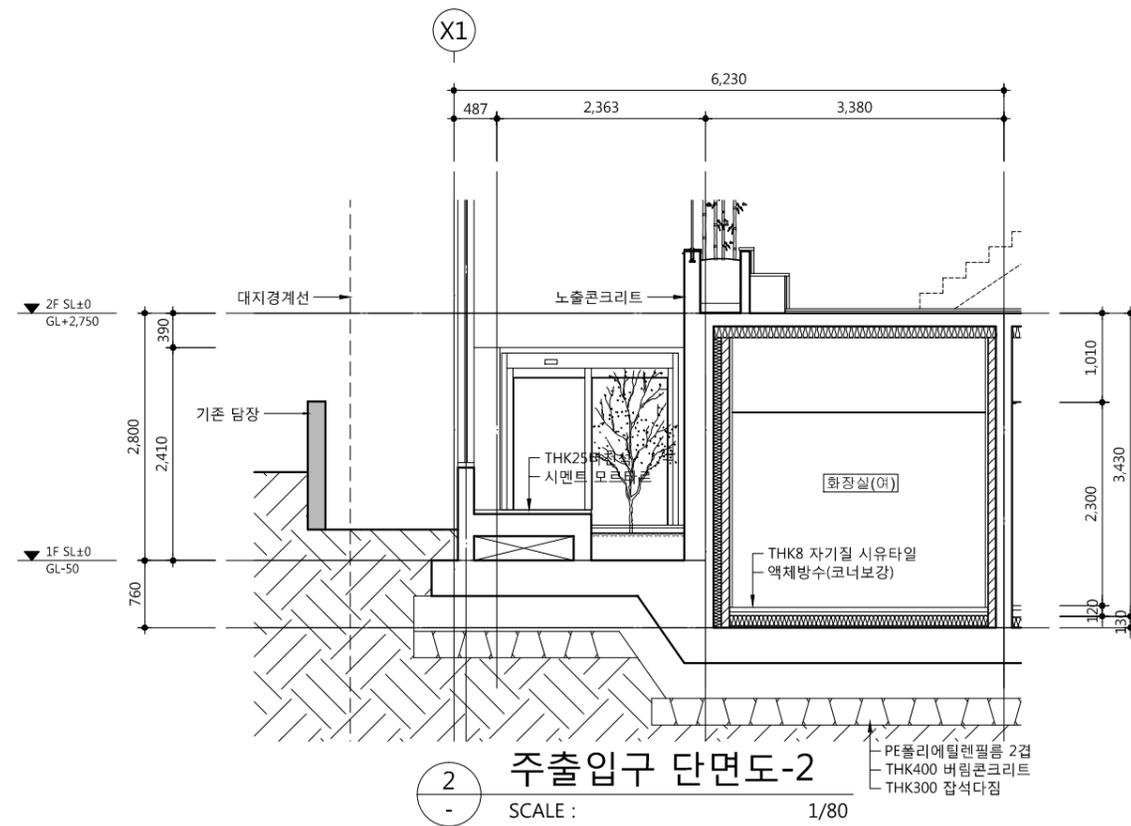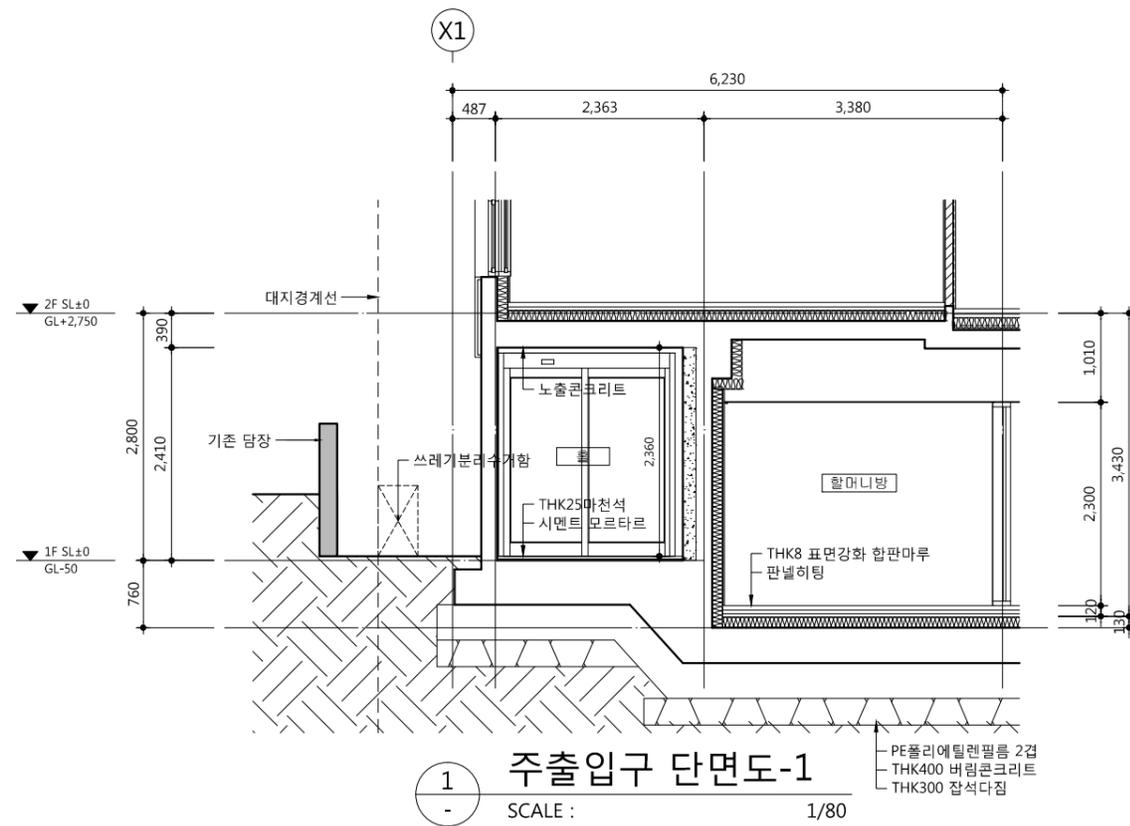

△		
△		
△		
△		
기호	날짜	수정사항
REV. NO.	DATE	REV. DESCRIPTION

설계코드  
 PROJECT NO.


날짜  
 DATE  
 2019. 04. 22

승인	APPROVED BY	
검증	VERIFIED BY	
검토	REVIEWED BY	
작성	DRAWN BY	


도면명  
 DRAWING TITLE

주출입구 상세도-2



도면번호 DRAWING NO.	축척 SCALE
A02 - 122	A1 1/40 A3 1/80

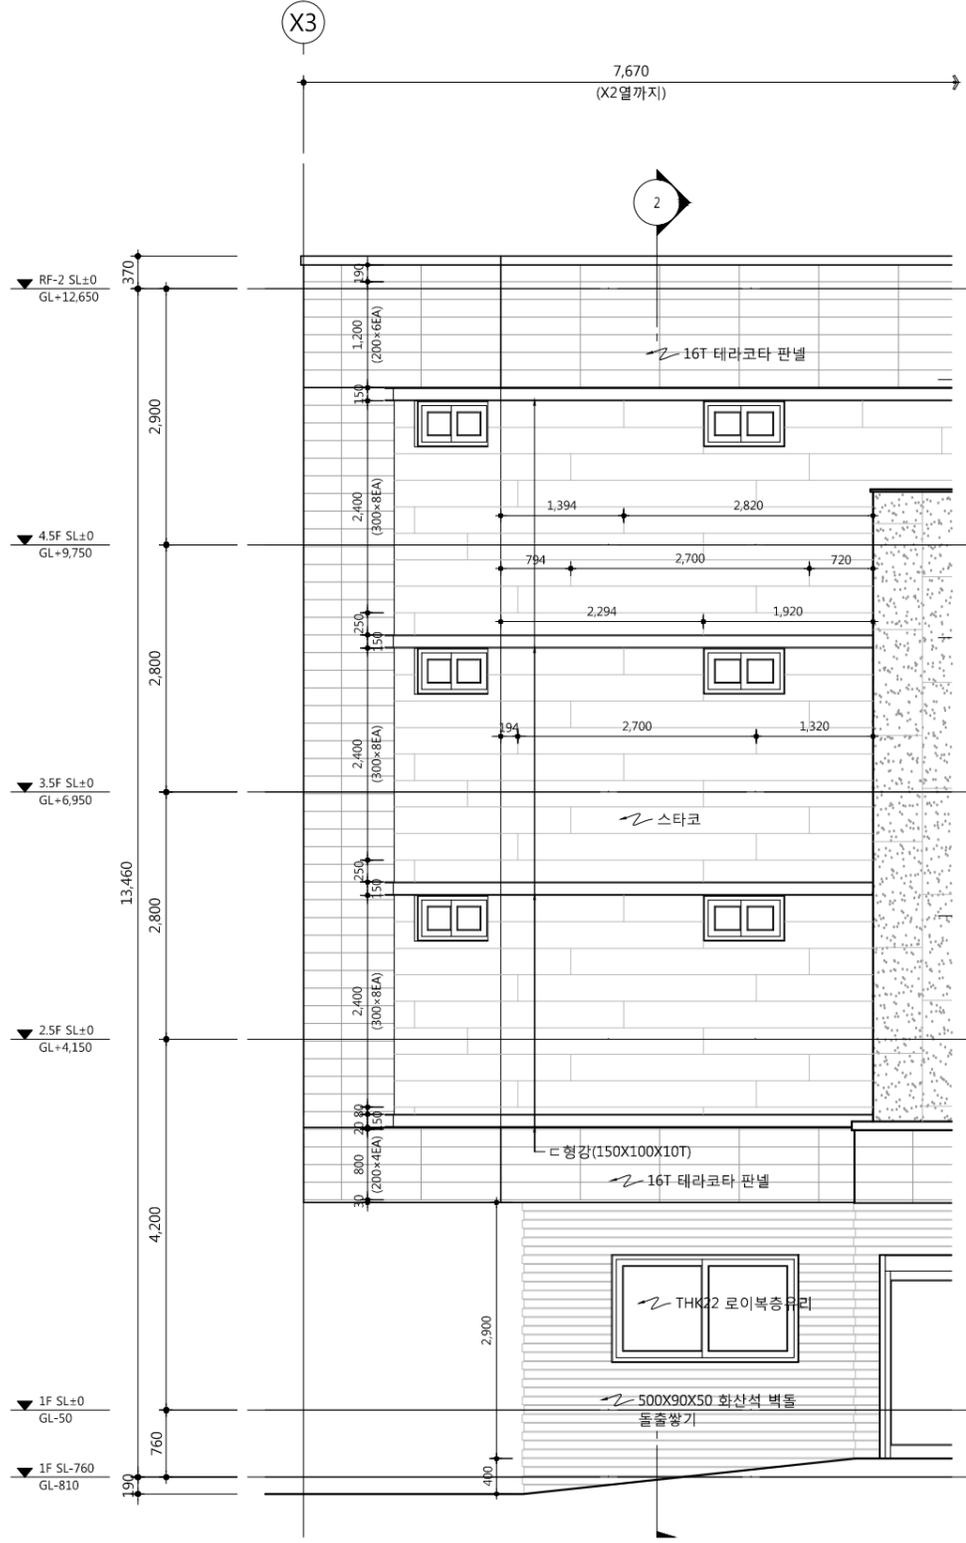


1 입면도  
SCALE : 1/80

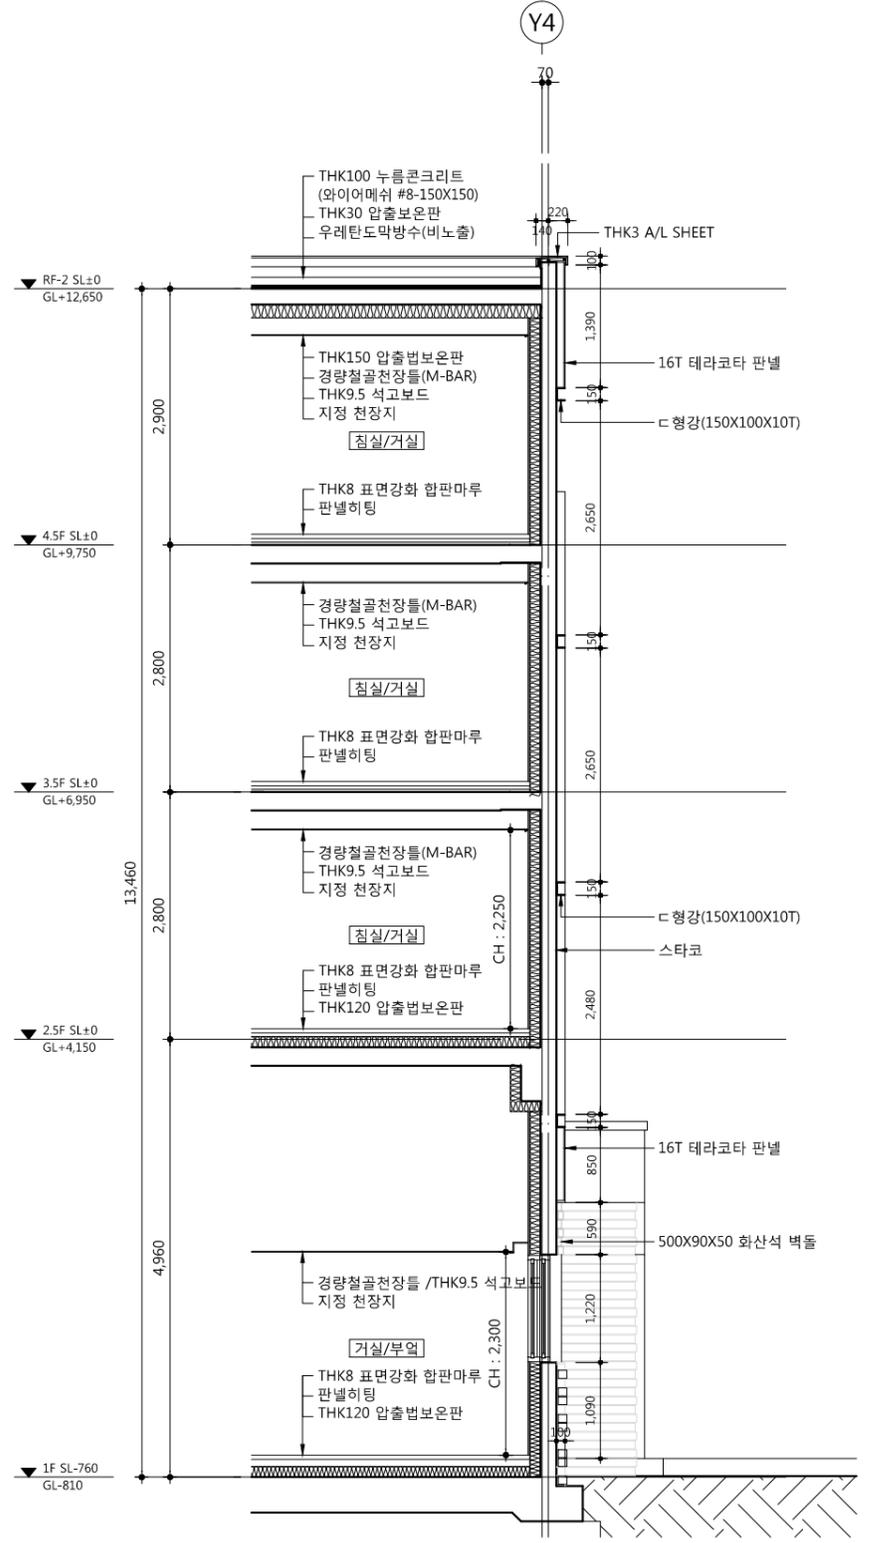


2 단면도  
SCALE : 1/80

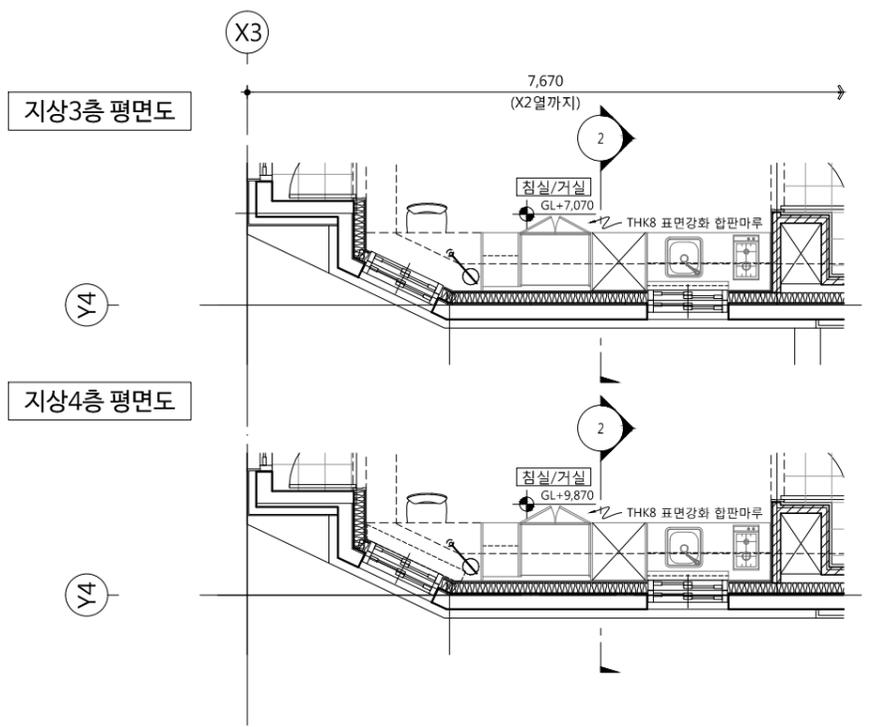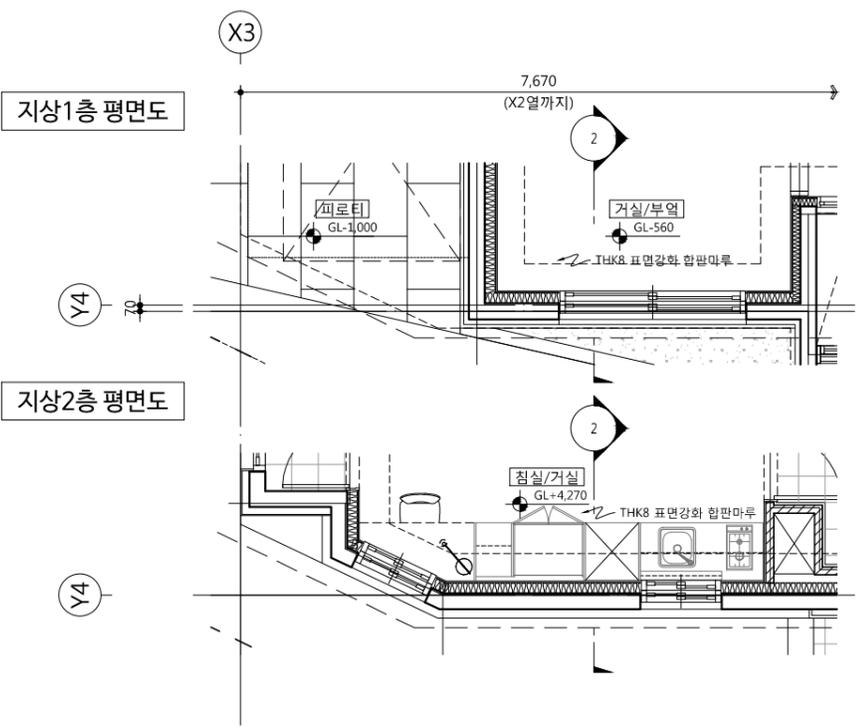



도면명 / Drawing Title <b>외벽 평면, 단면 상세도-1</b>	도면 번호 / Drawing No. A02 - 131	승인 / Approved by 2019. 04. 22	날짜 / Date 2019. 04. 22	프로젝트 번호 / Project No. 2019-04-22	건축사 / Architect idm architects	50, Dongjak-daero 1-gil, Dongjak-gu Seoul, Korea Homepage : <a href="http://www.idmarch.com">http://www.idmarch.com</a> TEL 02-583-4767 / FAX 02-547-0455	시공명 / Project Title <b>동작구 환수 구립경로당          행복주택 복합화 건설사업</b>	시공번호 / Project No. 1. 스티코 테라코타, 화산석벽돌, 아연도금판 등 마감재 시공에 상세도를 작성하여 감독관 및 건축사 회의 후 시공한다.
	승인 / Approved by 2019. 04. 22							

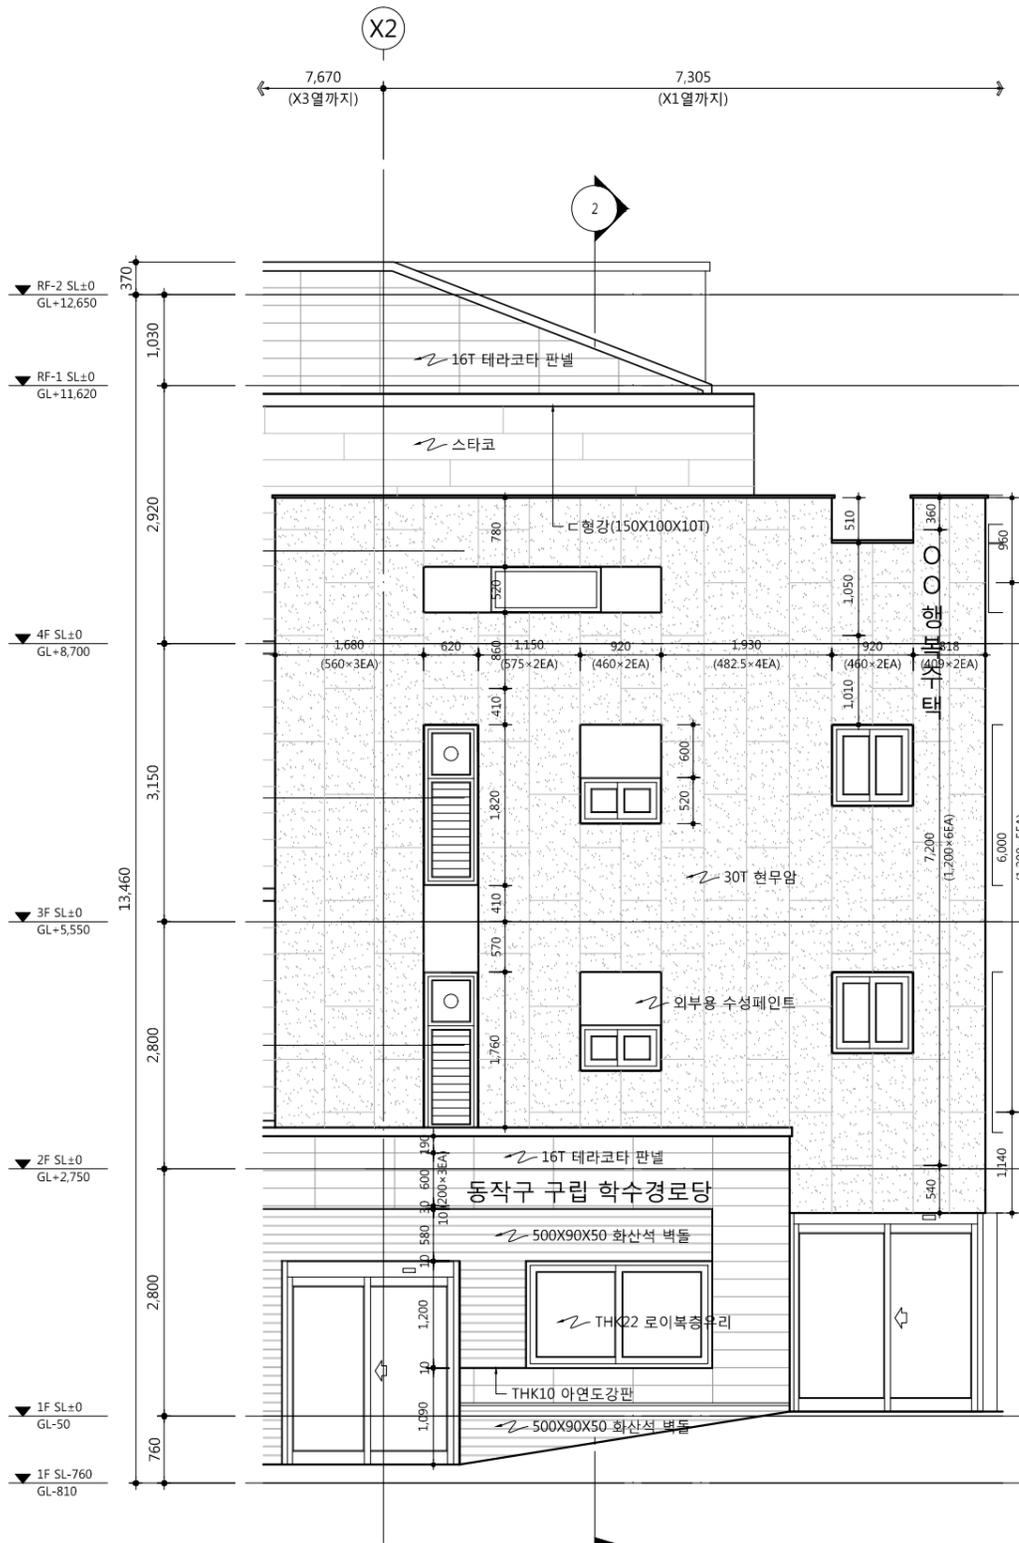


1 입면도  
SCALE : 1/80

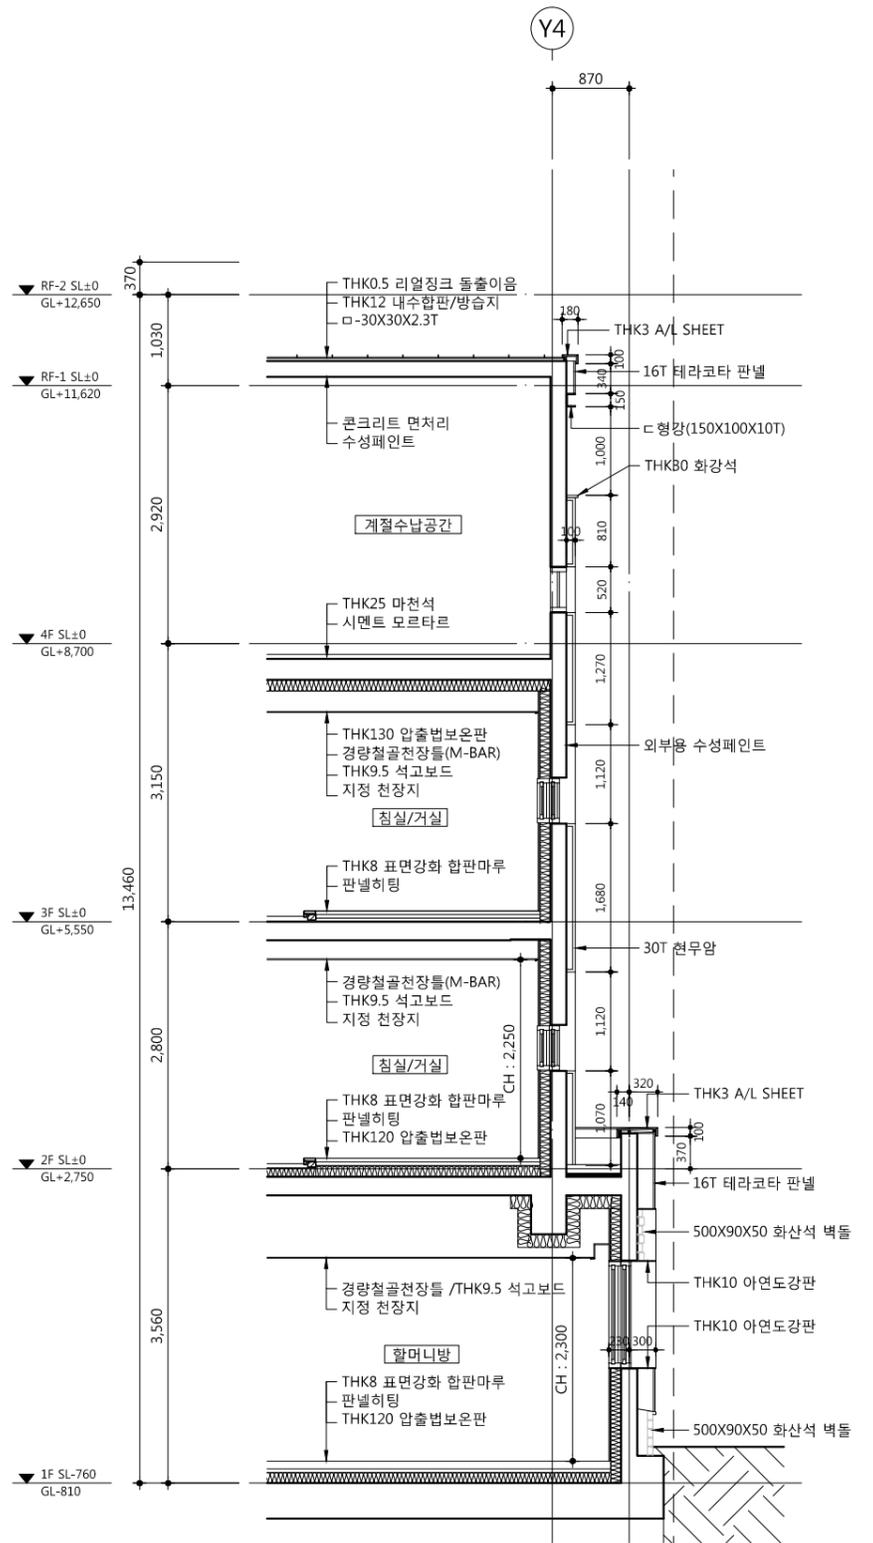


2 단면도  
SCALE : 1/80

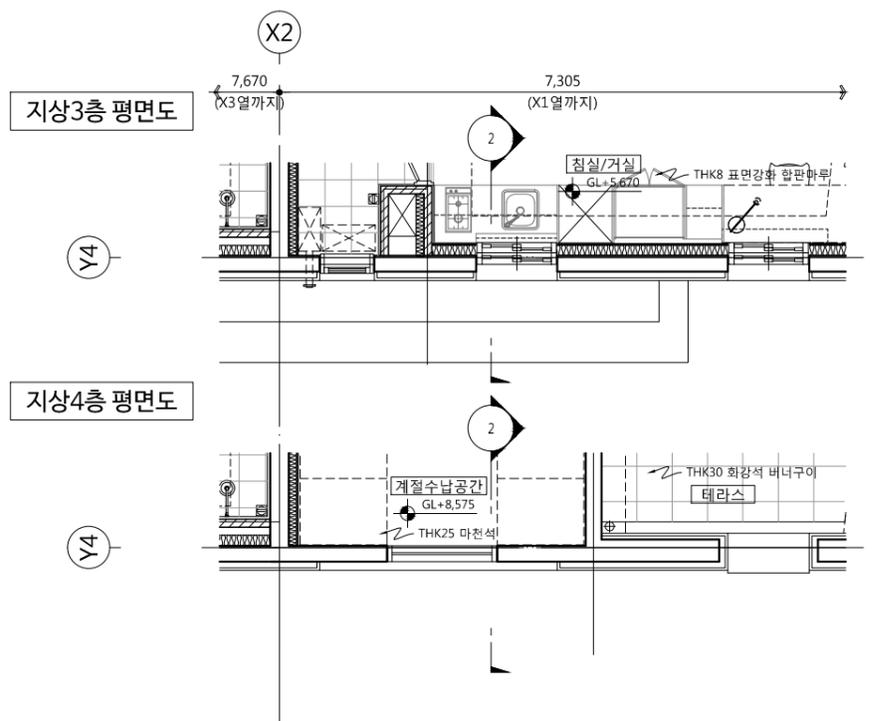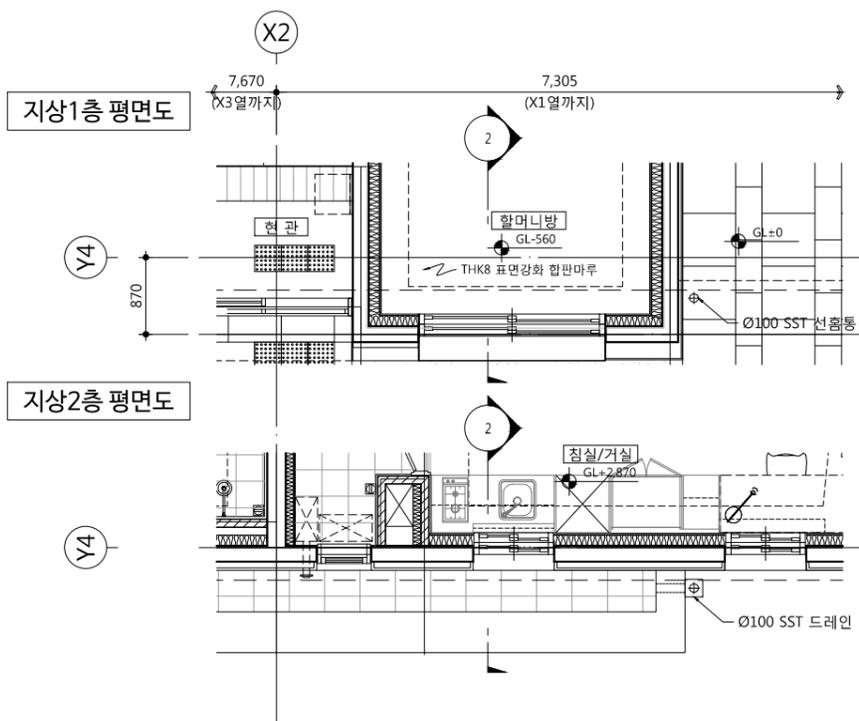



50, Dongjak-daero 1-gil, Dongjak-gu Seoul, Korea Homepage : <a href="http://www.idmarch.com">http://www.idmarch.com</a> TEL 02-583-4767 / FAX 02-547-0455	<b>idm architects</b> 동진건축사사무소 이디엠	사업명 / Project Title <b>동작구 화수 구립경로당          행복주택 복합화 건물사업</b> 사업번호 / Project NO.	1. 스티코, 테라코타, 화산석벽돌, 아연도강판 등 마감재 시공에 상세도를 작성하여 감독관 및 감리처 협의 후 시공함 것. 2. 옥외건물 인체안전차와 SIGN 및 건물투시도형 적용 시 시공상세도 작성 후 감독관 및 감리처 협의 후 시공함 것.
도면명 DRAWING TITLE <b>외벽 평면, 단면 상세도-2</b>	도면번호 DRAWING NO. <b>A02 - 132</b>	승인 APPROVED BY [인] 1/40 [인] 1/80	날짜 DATE <b>2019. 04. 22</b>

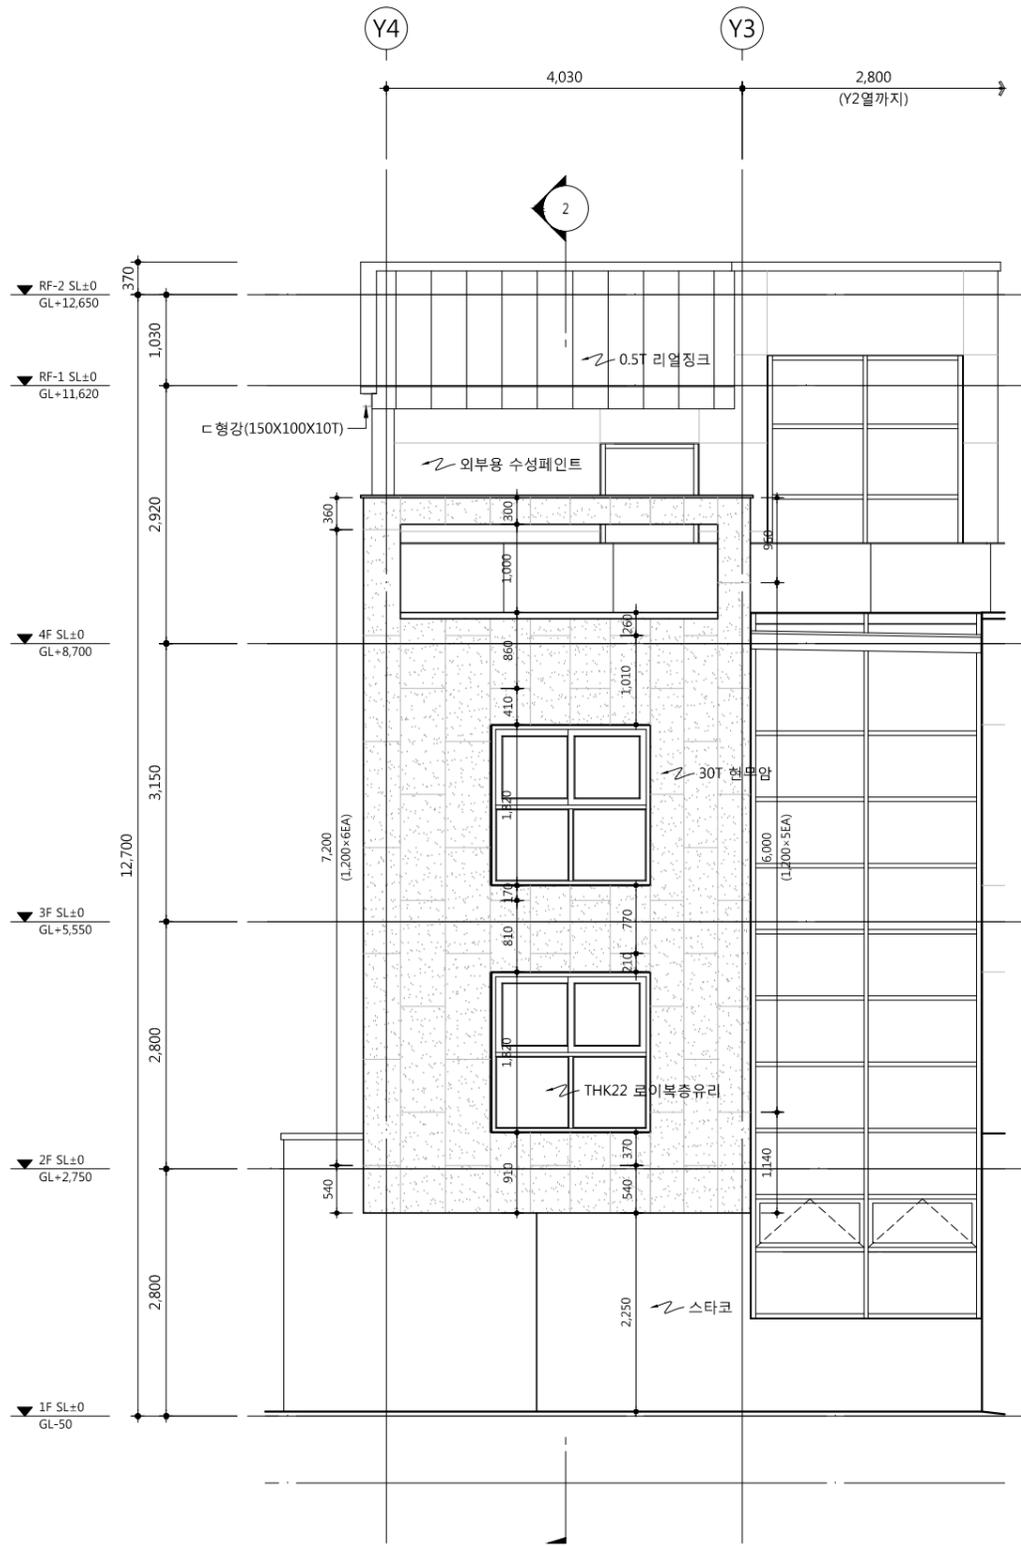

1 입면도  
SCALE : 1/80

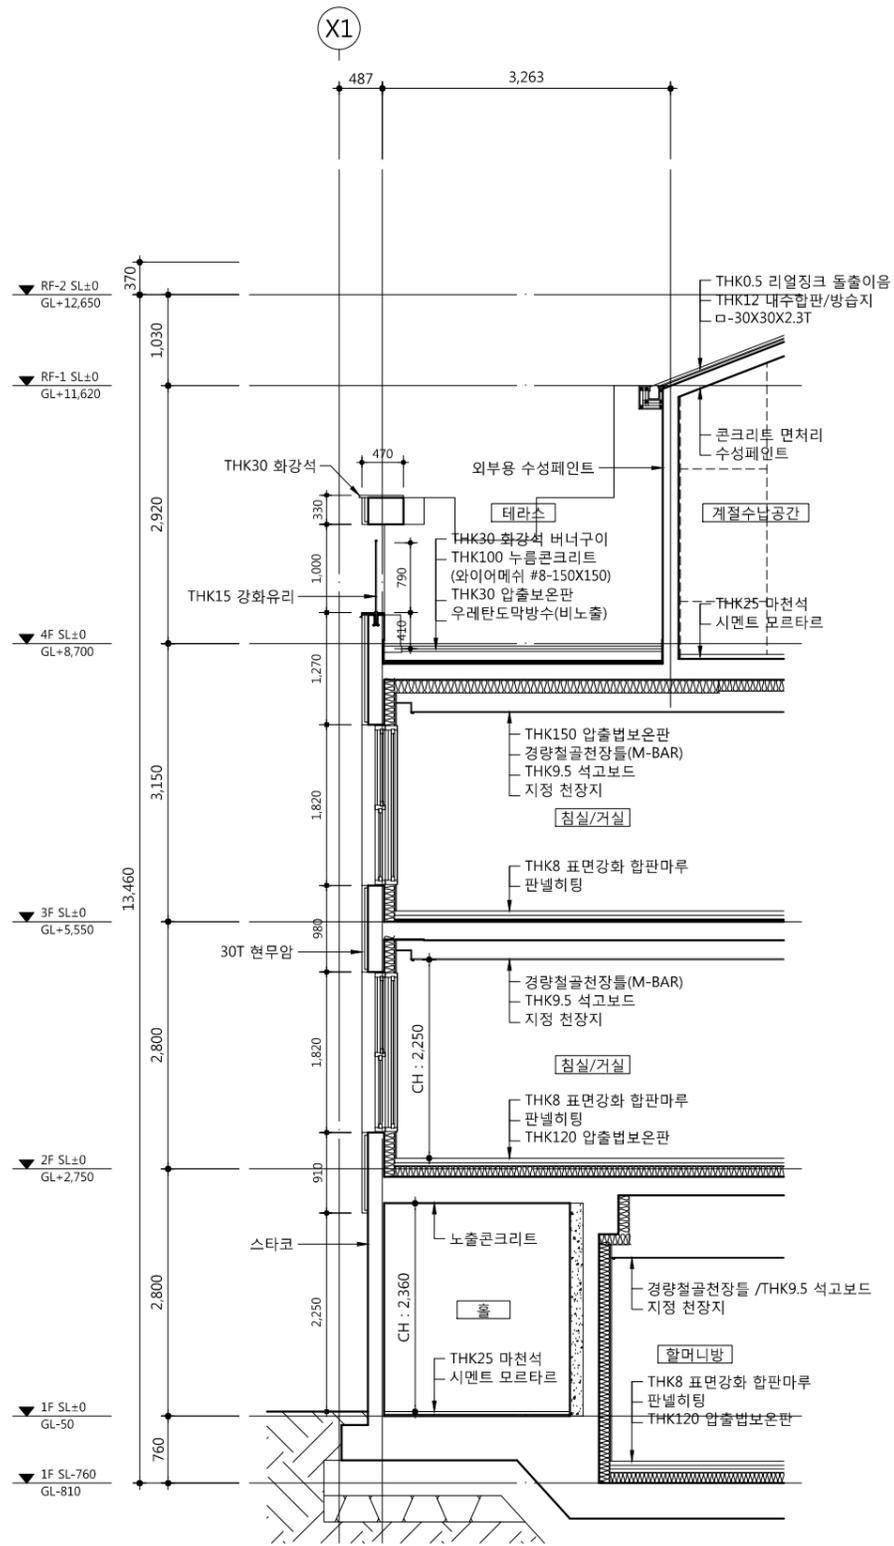

2 단면도  
SCALE : 1/80

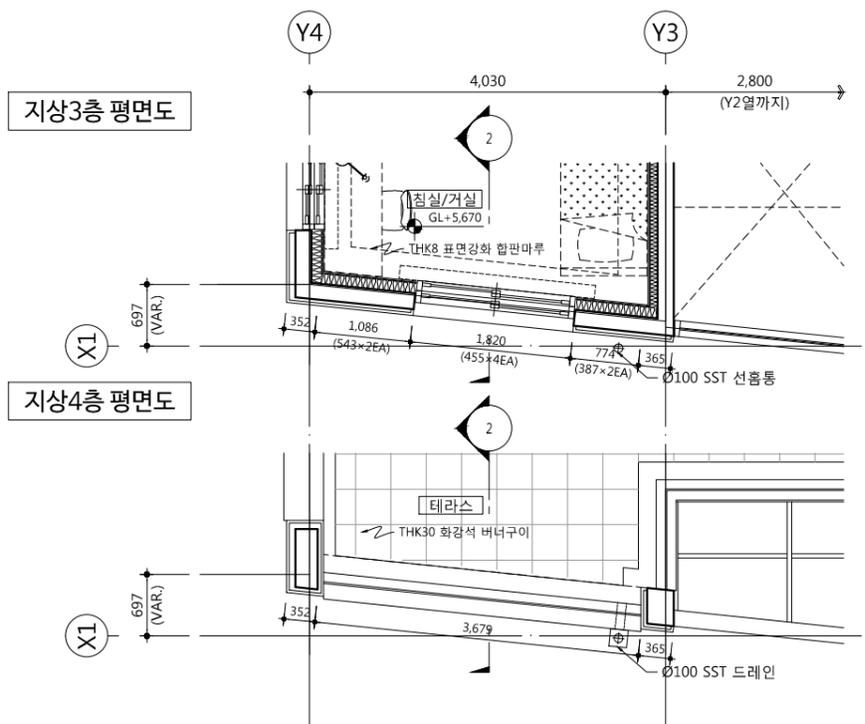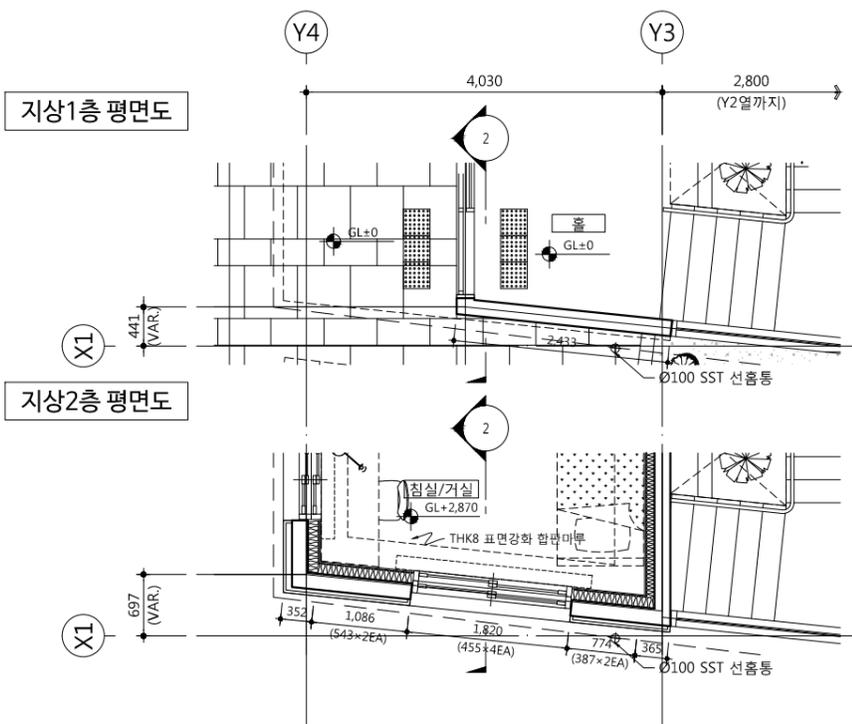

외벽 평면, 단면 상세도-3

도면 번호  
DRAWING NO.  
A02 - 133

승인	DATE	2019. 04. 22
검核	DATE	
작성	DATE	


프로젝트 번호	수용처명
기공번호	건축사명
설계번호	주최처명
작성일자	작성일자
작성인	작성인
검核인	검核인
승인인	승인인

1. 스티코, 테라코타, 화강석벽돌, 아연도금강판 등 마감재 시공에 상세도를 작성하여 검토 및 검토자 명 후 시공함 것.
---


사업명 / Project Title  
동작구 화수 구립경로당  
행복주택 복합화 건물사업  
사업번호 / Project NO.

50, Dongjak-daero 1-gil, Dongjak-gu  
Seoul, Korea  
Homepage : http://www.idmarch.com  
TEL 02.583.4767 / FAX 02.547.0455



idm architects  
종합건축사사무소 이디엠

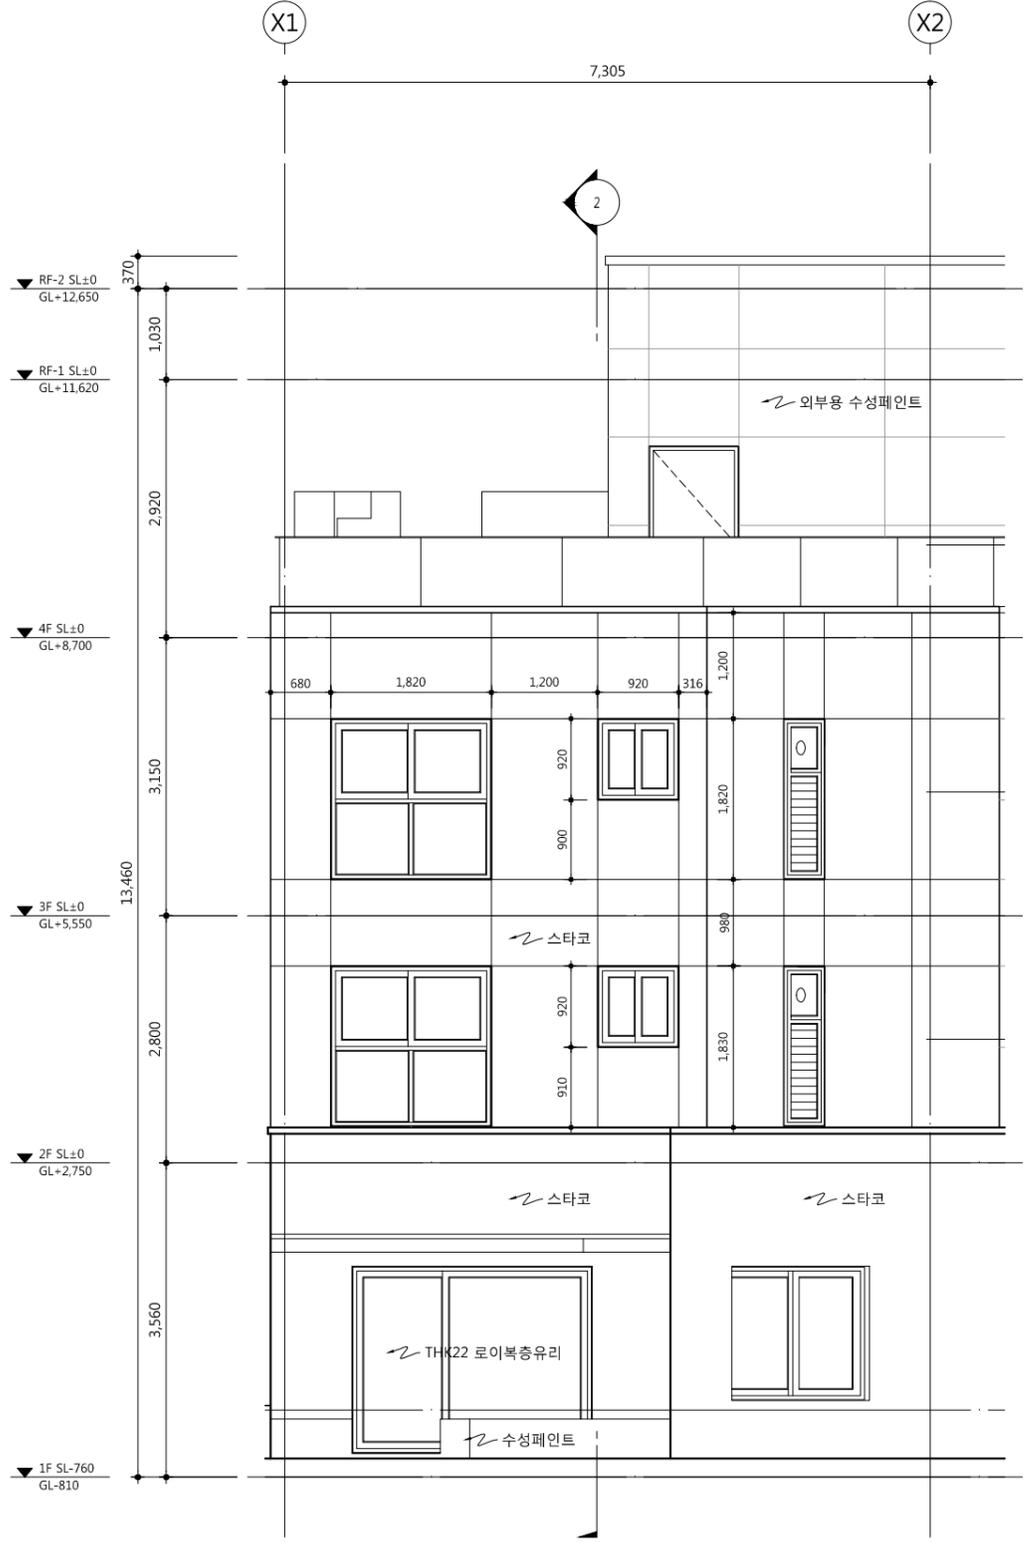

1 입면도  
SCALE : 1/80

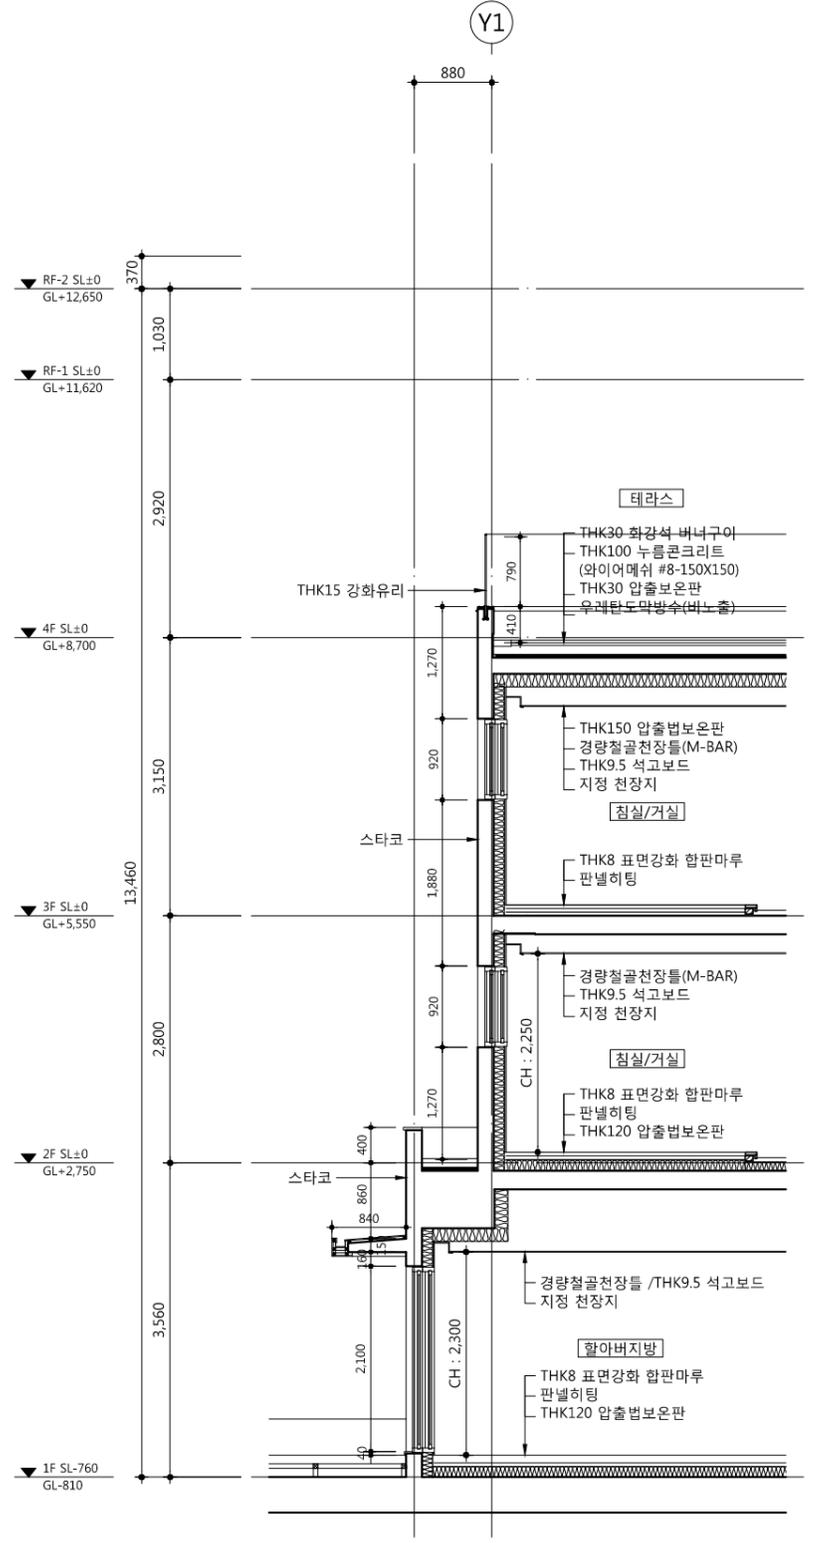


2 단면도  
SCALE : 1/80

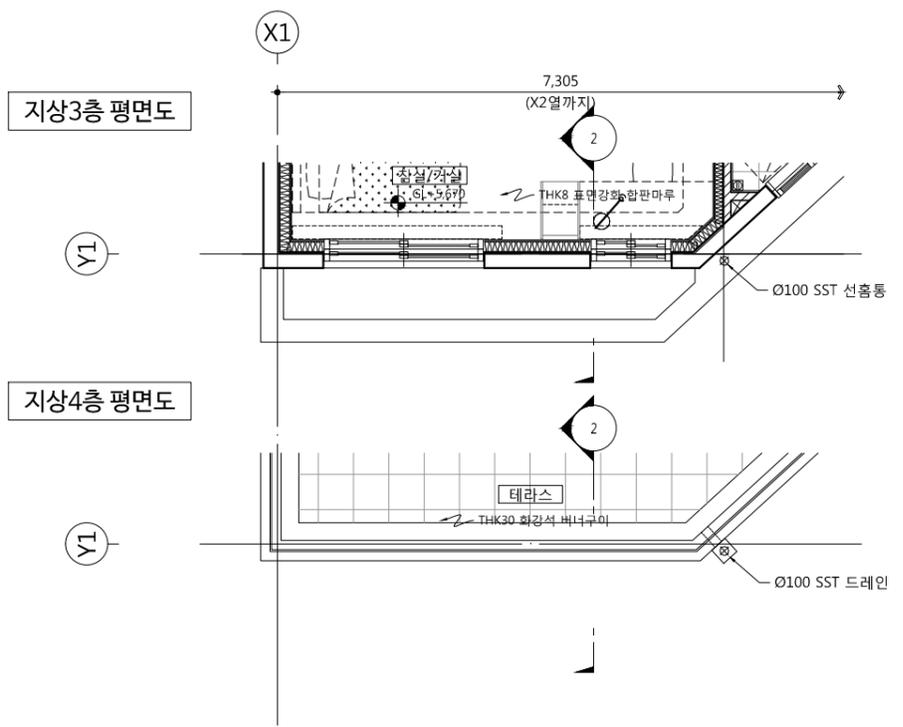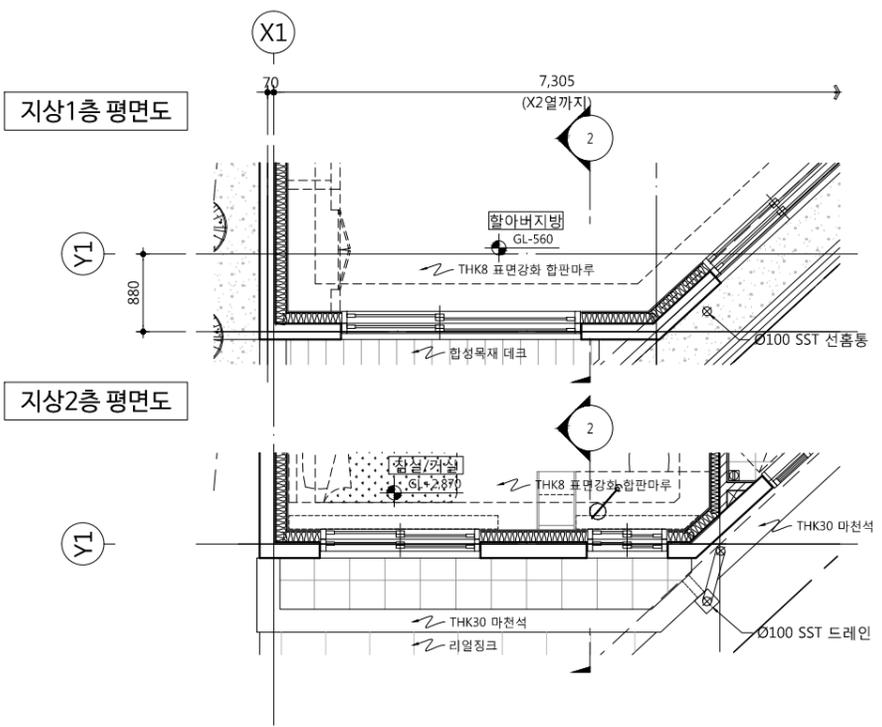



도면명 / Drawing Title <b>외벽 평면, 단면 상세도-4</b>	도면번호 / Drawing No. A02 - 134	출력 / Output A1 1/40 A3 1/80	승인 / Approved by 2019. 04. 22	날짜 / Date 2019. 04. 22	프로젝트명 / Project Name 동작구 환수 구립경로당 행복주택 복합화 건설사업	사업번호 / Project No.	1. 스타코, 테라코터, 화강석벽돌, 아연도금강판 등 마감재 시공전에 상세도를 작성하여 감독관 및 컨리터 회의 후 시공할 것.	idm architects 동행건축사사무소 이어디엘 50, Dongjak-daero 1-gil, Dongjak-gu, Seoul, Korea Homepage : http://www.idmarchi.com TEL 02.583.4767 / FAX 02.547.0455





1 입면도  
SCALE : 1/80

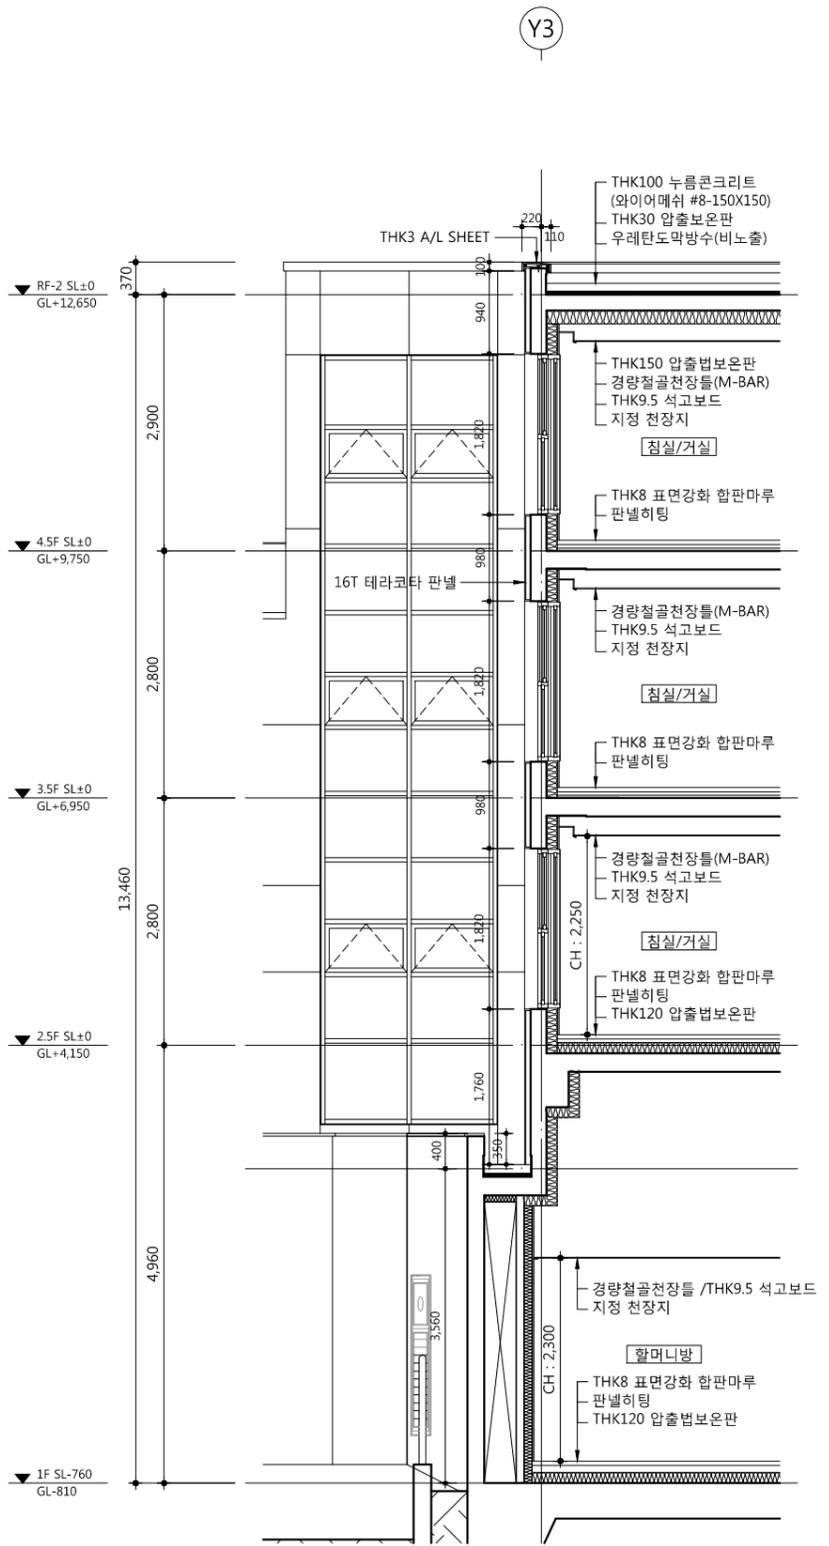

2 단면도  
SCALE : 1/80

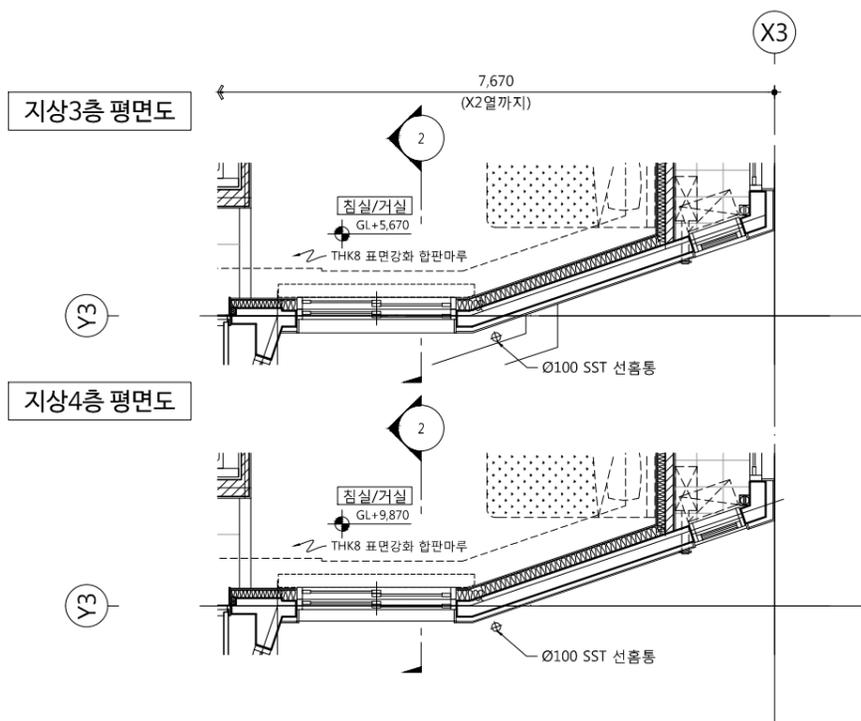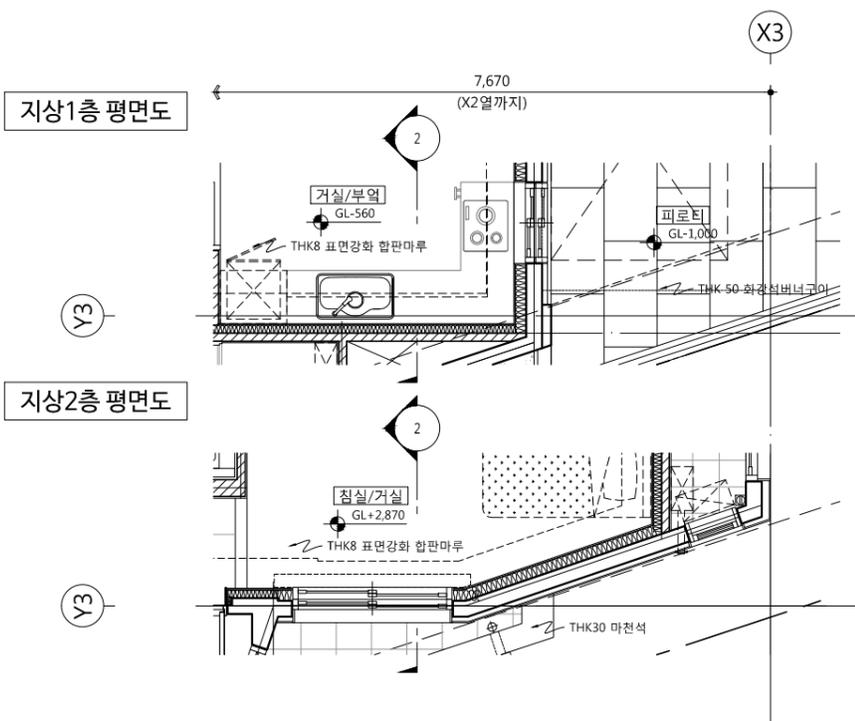

<p>50, Dongjak-daero 1-gil, Dongjak-gu Seoul, Korea Homepage : <a href="http://www.idmarchi.com">http://www.idmarchi.com</a> TEL 02.583.4767 / FAX 02.547.0455</p> <p><b>idm architects</b> 홍익건축사사무소 이어디엠</p>		<p>사업명 / Project Title <b>동작구 하수 구립경로당 행복주택 복합화 건물사업</b> 사업번호 / Project NO.</p>		<p>1. 스타코, 테라코타, 화산석벽돌, 아연도금강판 등 마감재 시공완료 상세도를 작성하여 건축관 및 김민기 팀의 후 시공을 경.</p>	
<p>도면명 DRAWING TITLE <b>외벽 평면, 단면 상세도-5</b></p> <p>도면번호 DRAWING NO. <b>A02 - 135</b></p> <p>출판 DATE <b>2019. 04. 22</b></p>		<p>승인 APPROVED BY <b>[인]</b></p> <p>검정 CHECKED BY <b>[인]</b></p> <p>작성 DRAWN BY <b>[인]</b></p>		<p>작성 DATE <b>2019. 04. 22</b></p> <p>프로젝트 번호 PROJECT NO. <b>[인]</b></p> <p>설계 DESIGN <b>[인]</b></p> <p>시공 CONSTRUCTION <b>[인]</b></p>	

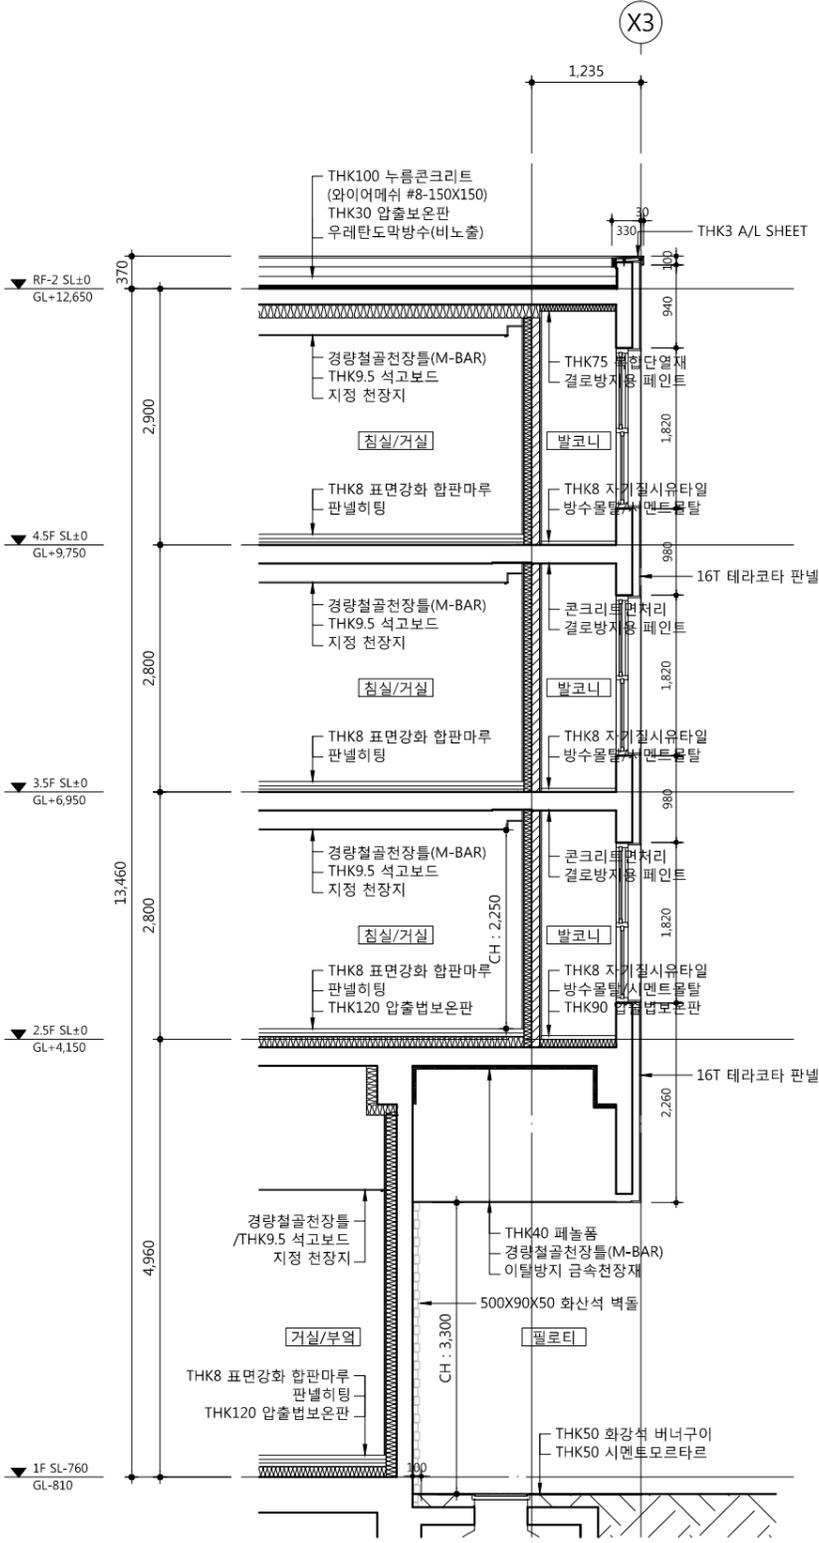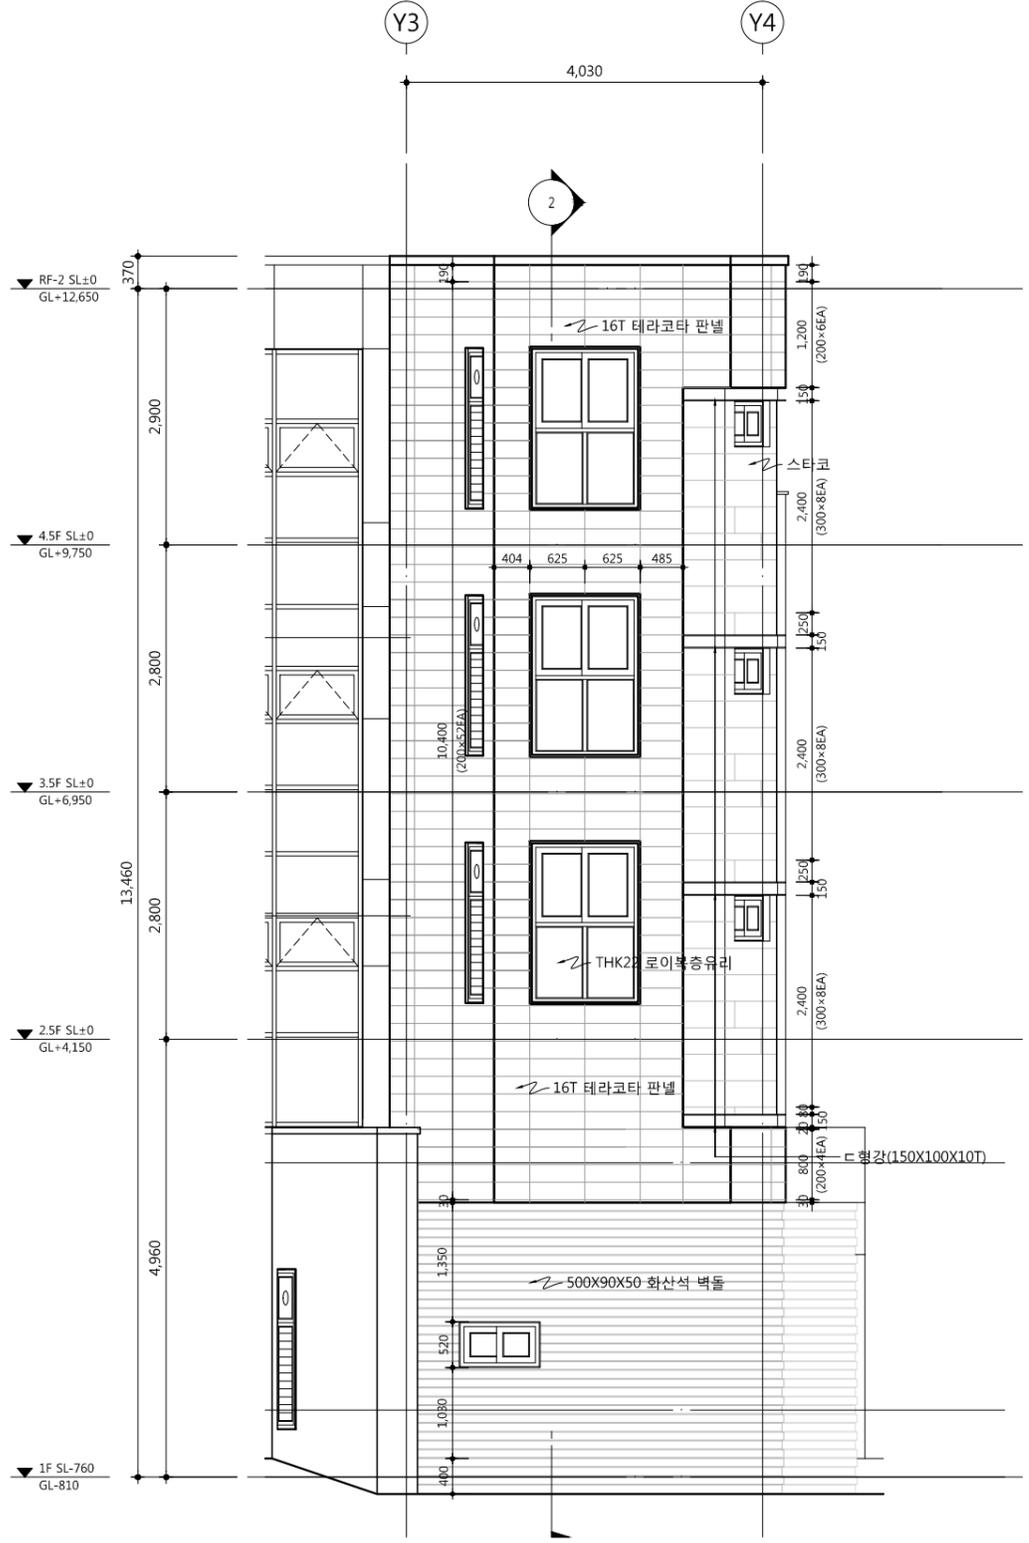

1 입면도  
SCALE : 1/80



2 단면도  
SCALE : 1/80

지상1층 평면도

지상3층 평면도


지상2층 평면도

지상4층 평면도

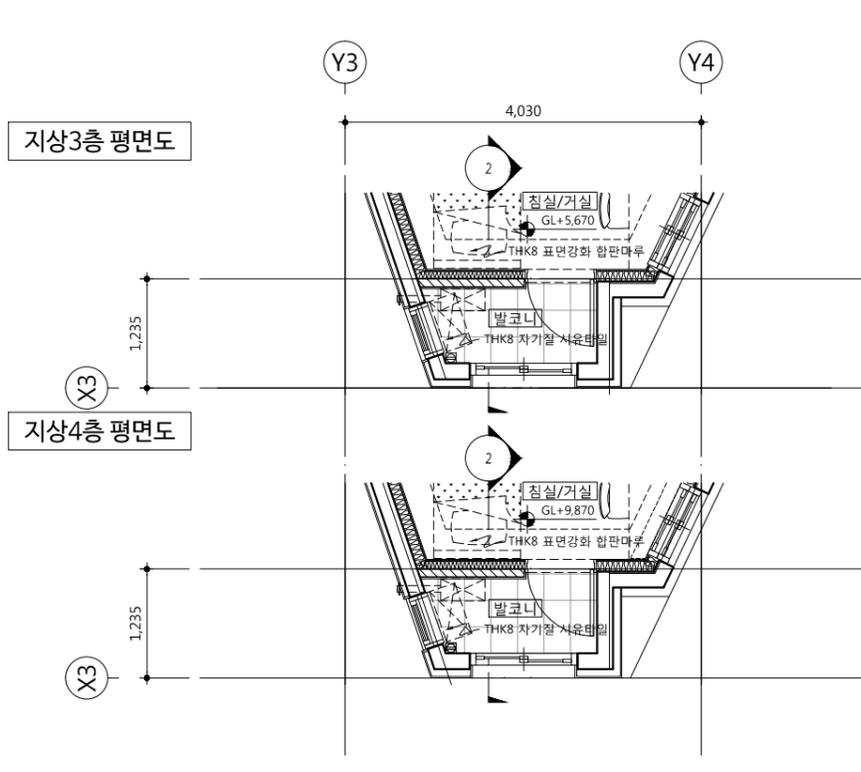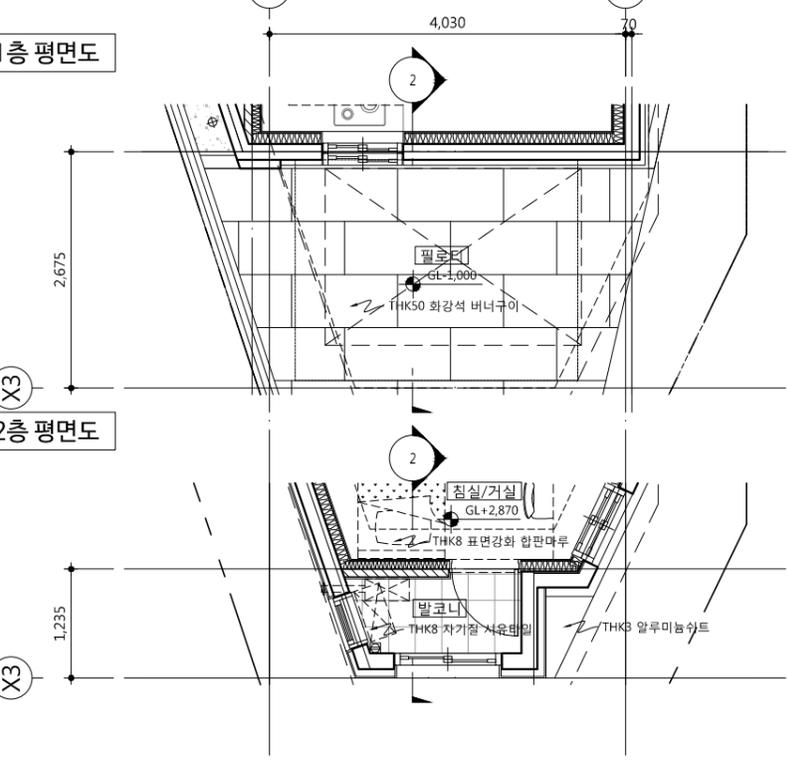


도면명 / Project Title <b>동작구 화수 구립경로당          행복주택 복합화 건물사업</b> 사업번호 / Project NO.	1. 스티코 테라코타, 화강석벽돌, 아연도금판 등 마감재 시공에 상세도를 작성하여 감독관 및 감리자 회의 후 시공 것.	idm architects 종합건축사사무소 이어디엘 50, Dongjak-daero 1-gil, Dongjak-gu Seoul, Korea Homepage : http://www.idmarchi.com TEL 02.583.4767 / FAX 02.547.0455
도면명 / Project Title <b>외벽 평면, 단면 상세도-6</b>	도면번호 DRAWING NO. <b>A02 - 136</b>	출력 PRINT A1 1/40 A3 1/80

1. 방근층 설치시 수직면과의 접합면에서 방근층 윗면부의 높이는 마감면 상부로 최소 50이상 올려서 시공할 것
2. 실내조경 외주부 및 두겹석은 THK30 마천석 마감

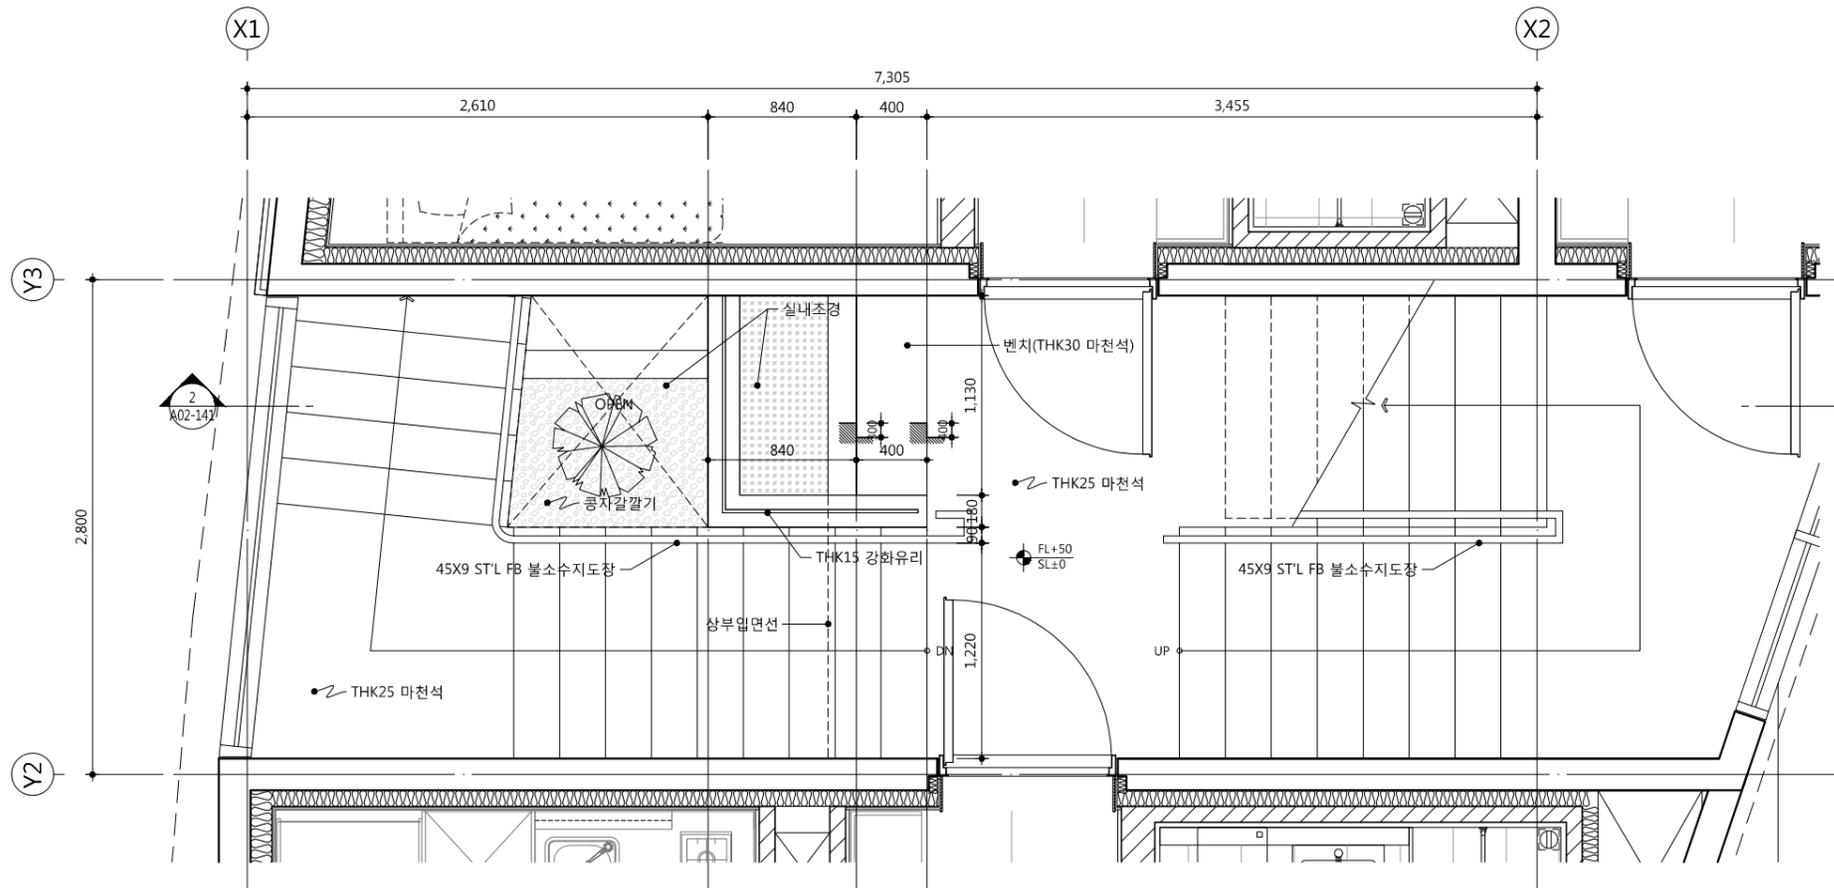

**1 지상 2층 계단실 확대 평면도**  
 SCALE : 1/40

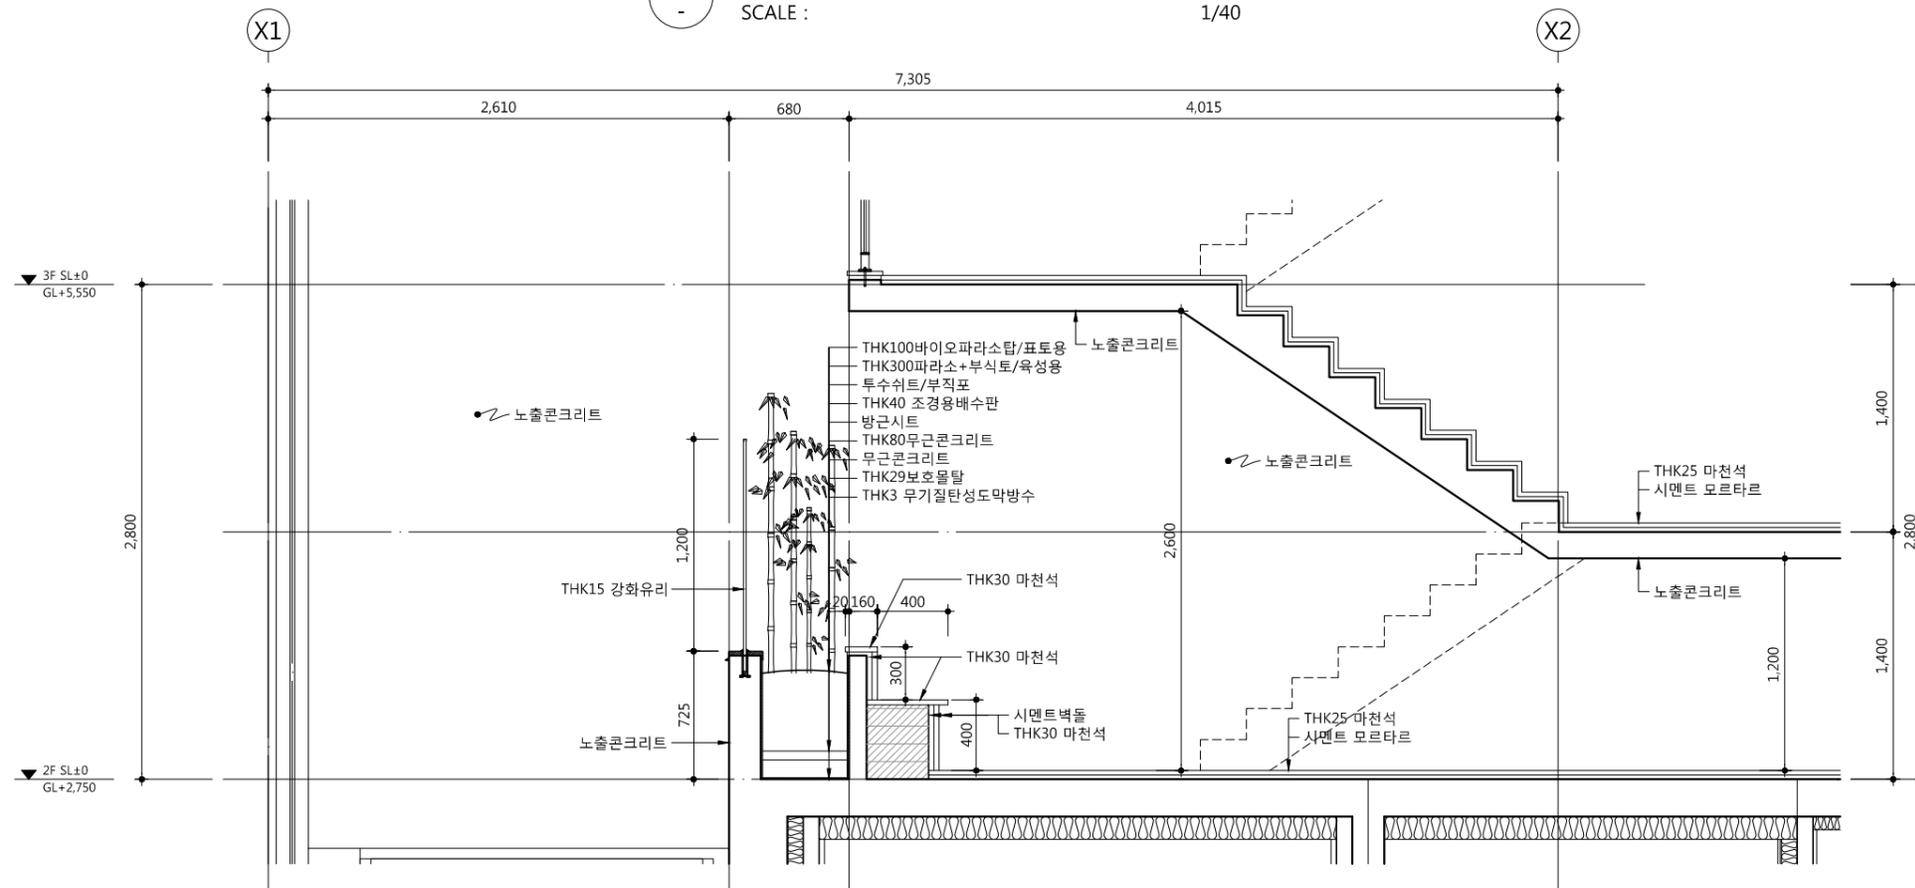

**2 지상 2층 계단실 확대 단면도**  
 SCALE : 1/40



기호	날짜	수정사항
REV. NO.	DATE	REV. DESCRIPTION

설계코드 PROJECT NO.	
날짜 DATE	2019. 04. 22
승인 APPROVED BY	
검증 VERIFIED BY	
검토 REVIEWED BY	
작성 DRAWN BY	

도면명  
DRAWING TITLE  
**지상2층 확대 평,단면도**



도면번호 DRAWING NO.	축척 SCALE
A02 - 141	A1 1/20 A3 1/40

KEY MAP

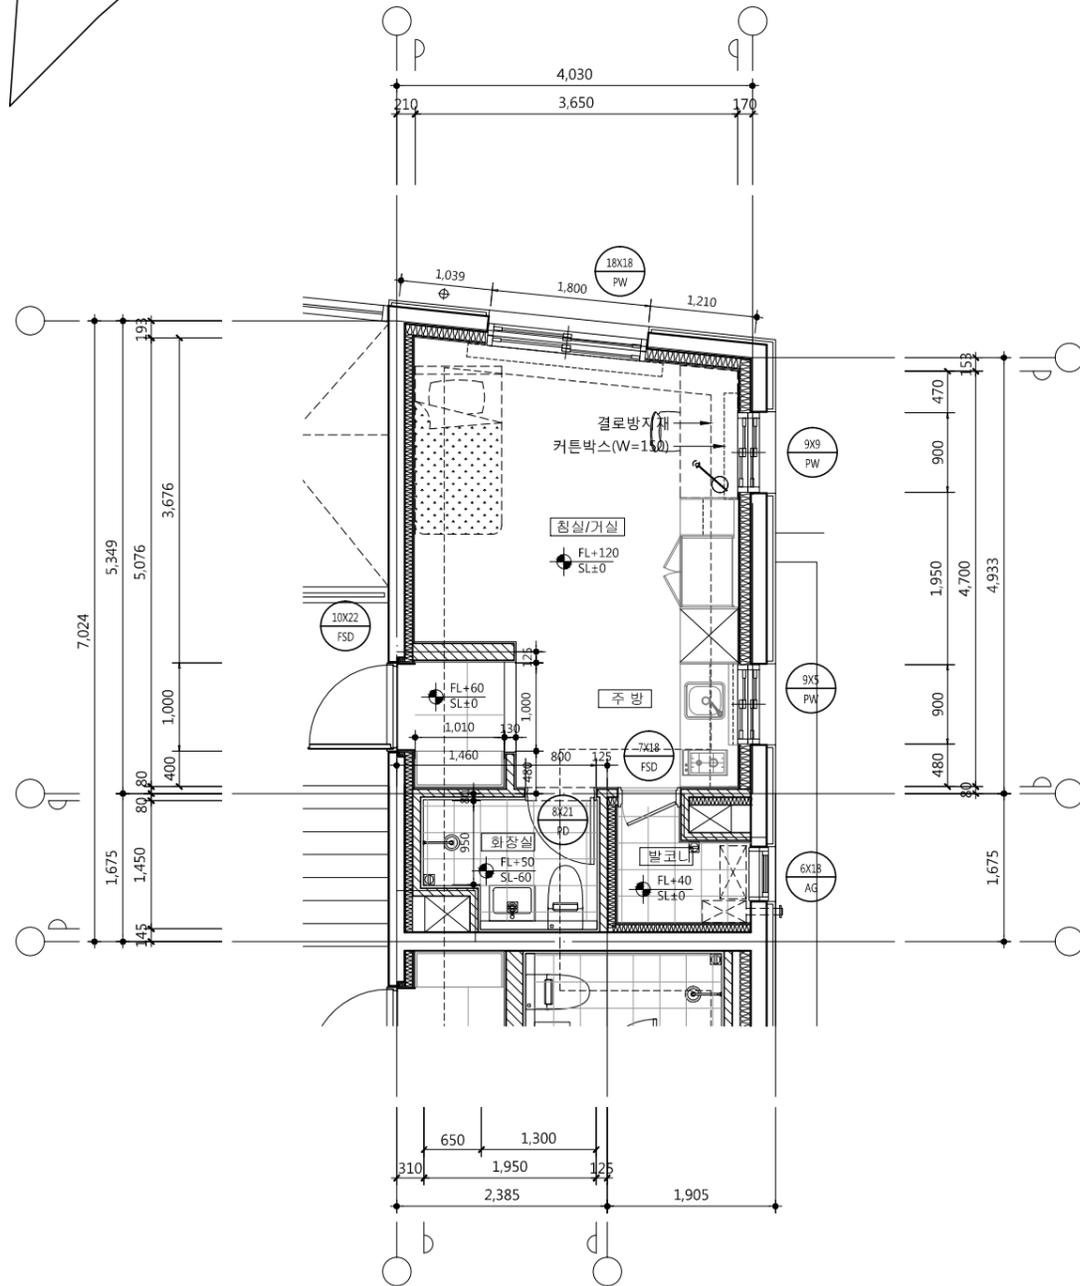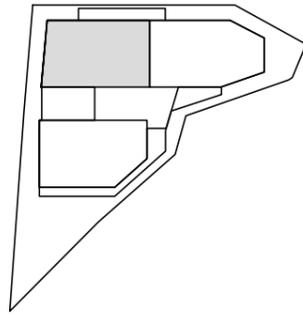

1 Atype(20m<sup>2</sup>) 단위세대 평면도  
SCALE : 1/80

KEY MAP

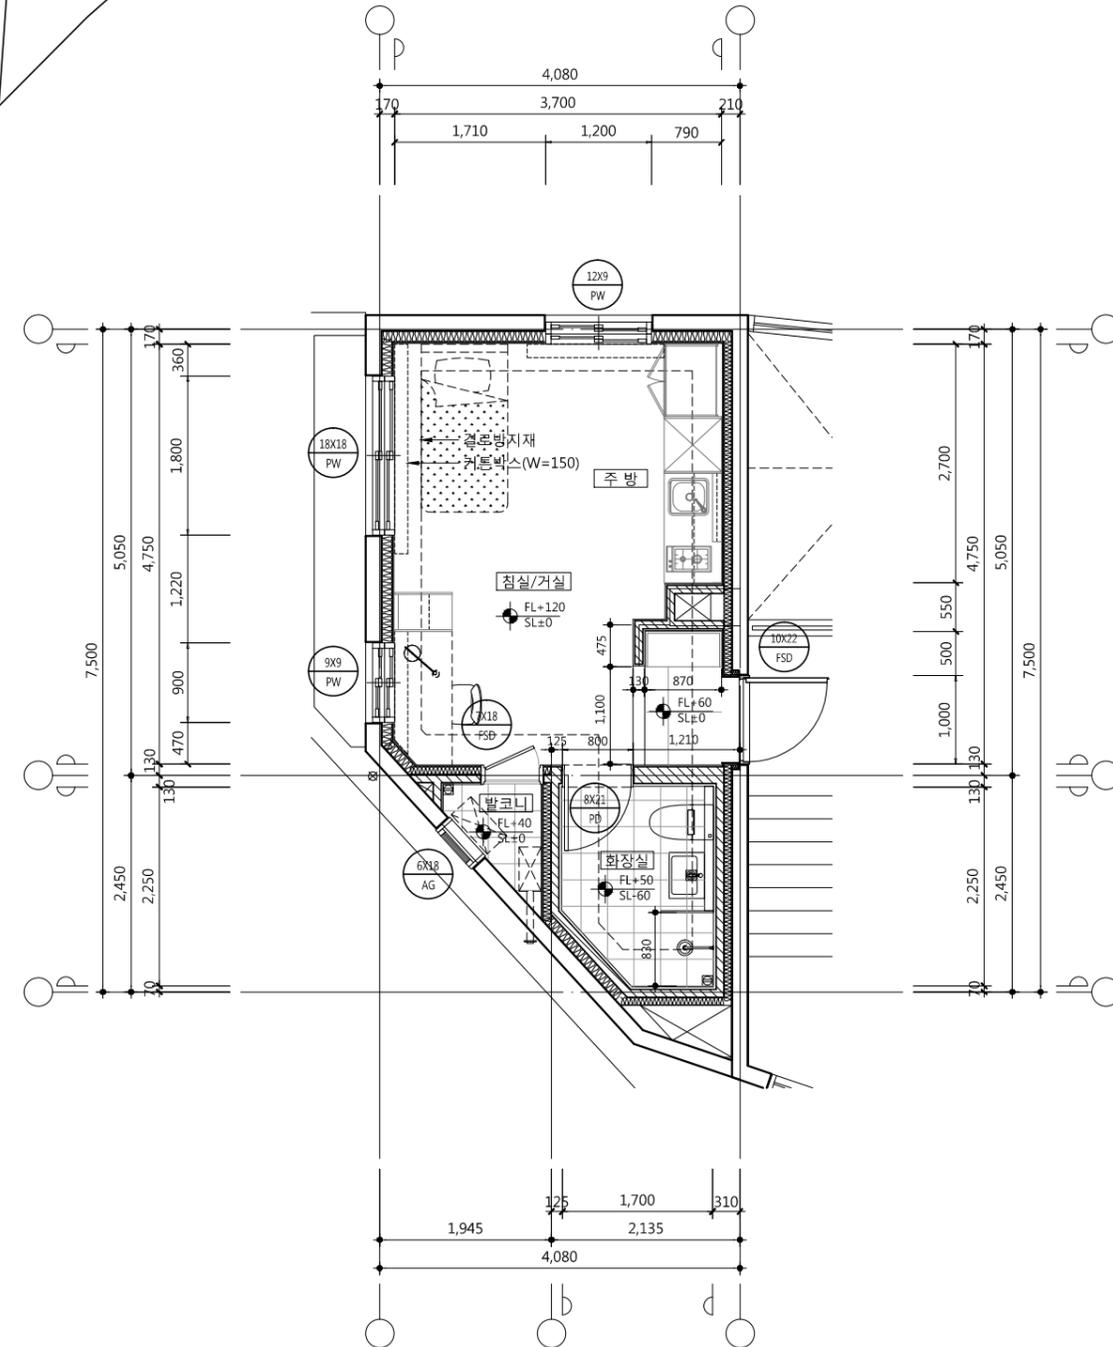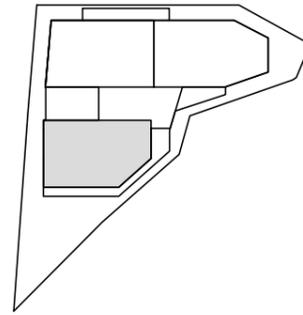

2 Btype(21m<sup>2</sup>) 단위세대 평면도  
SCALE : 1/80

1. 세대내 현관문,욕실문, 발코니문  
주변,벽지와 가구가 만나는 부분에는  
데코레이션시트마감 된  
THK 12 MDF 몰딩 설치할 것

기호	날짜	수정사항
REV. NO.	DATE	REV. DESCRIPTION

설계코드  
PROJECT NO



날짜  
DATE 2019. 04. 22

승인	
APPROVED BY	
검증	
VERIFIED BY	
검토	
REVIEWED BY	
작성	
DRAWN BY	

도면명  
DRAWING TITLE  
Atype(20m<sup>2</sup>),Btype(21m<sup>2</sup>)  
단위세대 평면도

도면번호 DRAWING NO	축척 SCALE
A02 - 201	A1 1/40 A3 1/80

KEY MAP

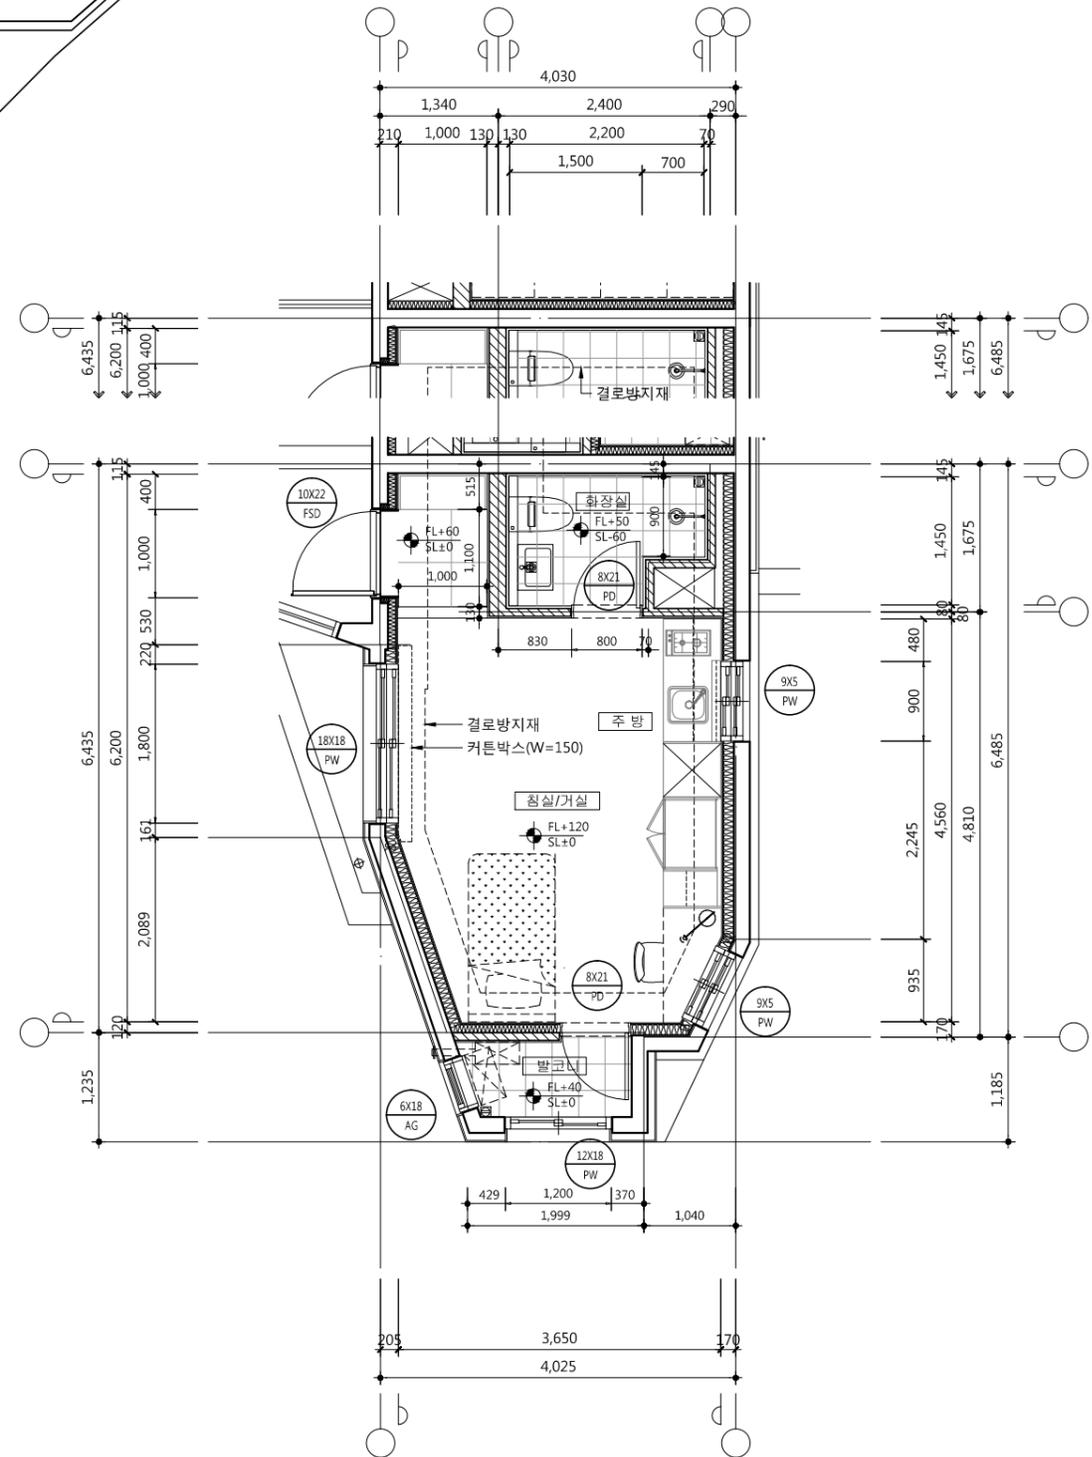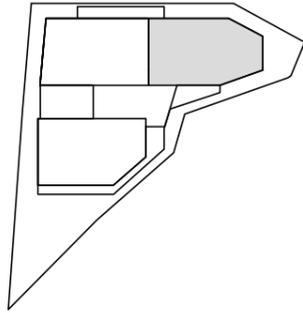

4.5F 세대

1 Ctype(20m<sup>2</sup>) 단위세대 평면도  
SCALE : 1/80

사업명 / Project Title  
**동작구 학수 구립경로당  
행복주택 복합화 건립사업**  
사업번호 / Project NO.

- 세대내 현관문, 욕실문, 발코니문  
주변, 벽지와 가구가 만나는 부분에는  
데코레이션시트마감 된  
THK 12 MDF 몰딩 설치할 것

△		
△		
△		
△		
기호 REV. NO.	날짜 DATE	수정사항 REV. DESCRIPTION

설계코드  
PROJECT NO.



날짜  
DATE  
2019. 04. 22

승인 APPROVED BY	
검증 VERIFIED BY	
검토 REVIEWED BY	
작성 DRAWN BY	

도면명  
DRAWING TITLE  
Ctype(20m<sup>2</sup>)  
단위세대 평면도



도면번호 DRAWING NO.	축척 SCALE
A02 - 202	A1 1/40 A3 1/80

KEY MAP

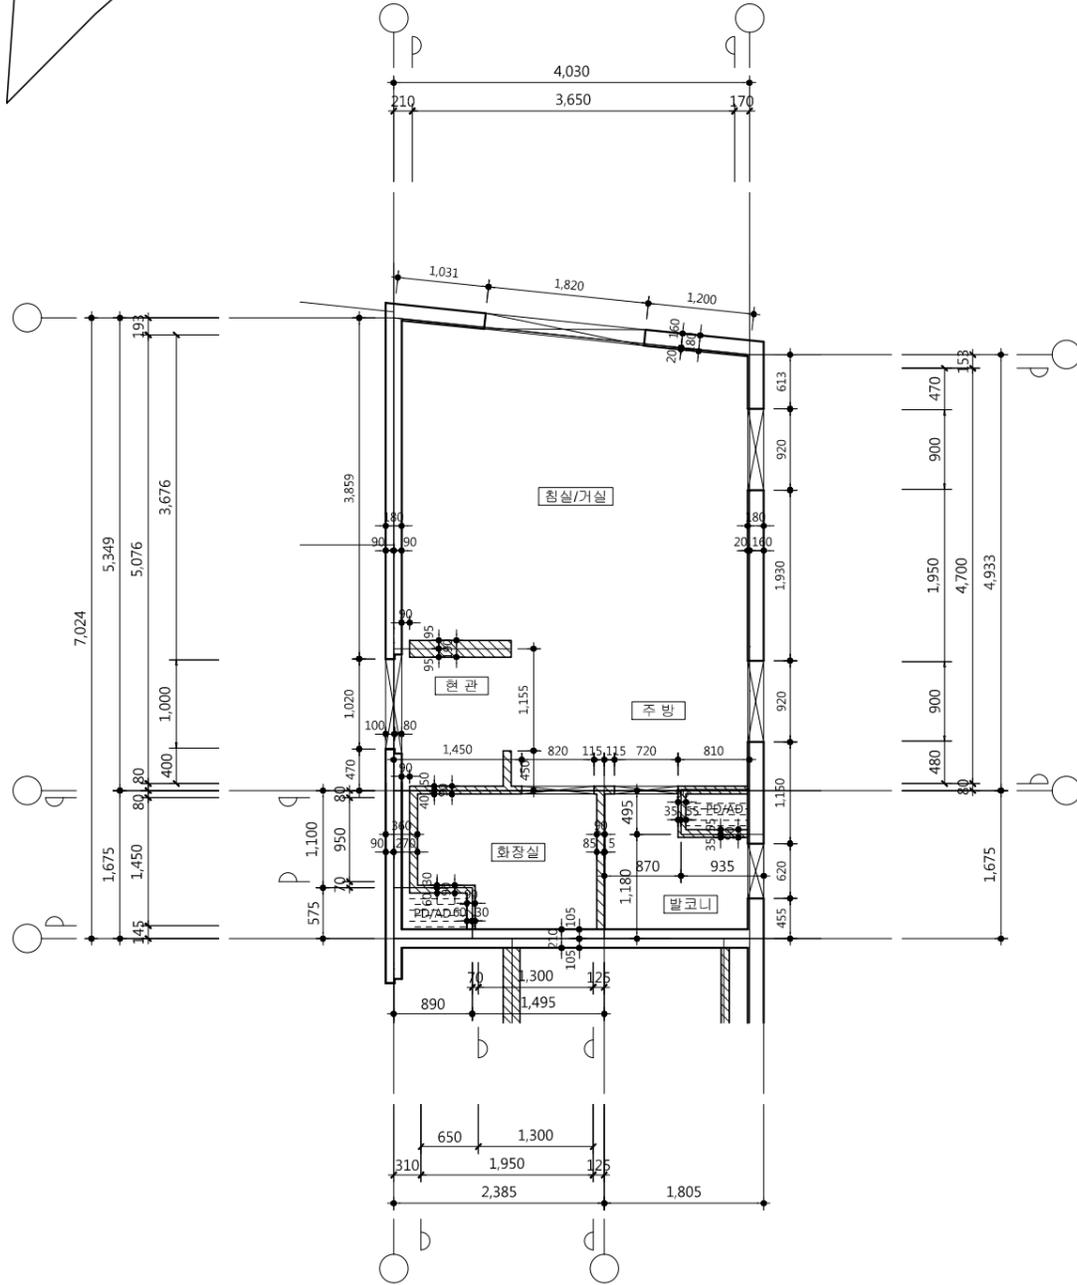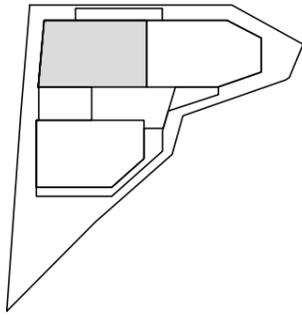

1 Atype(20m<sup>2</sup>) 단위세대 MC중심선도  
SCALE : 1/80

KEY MAP

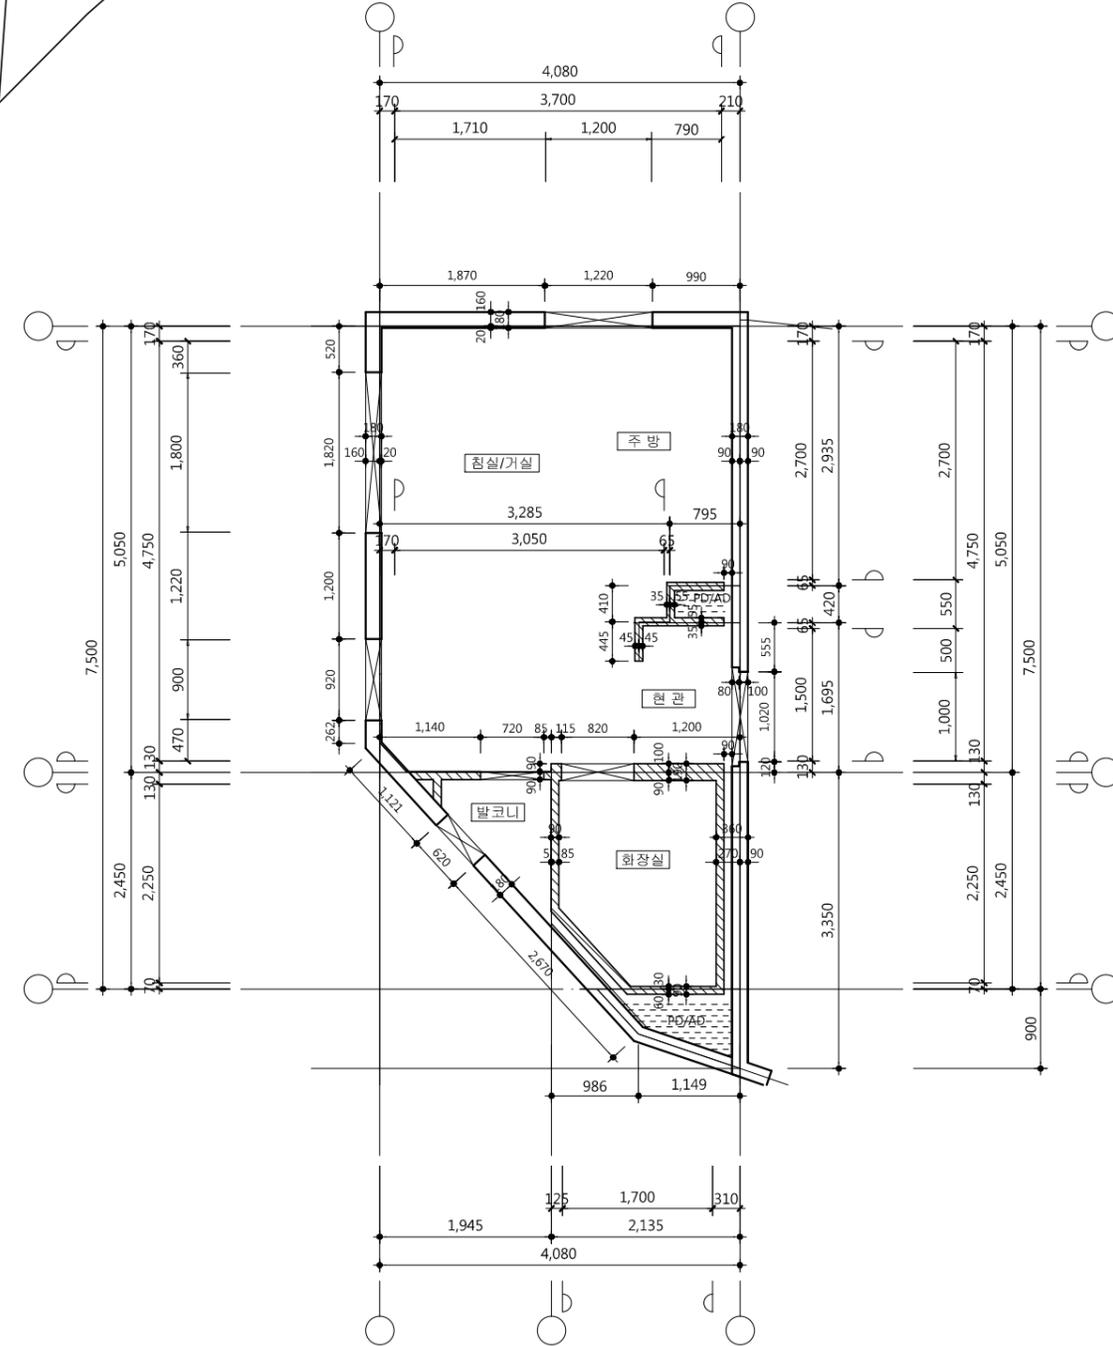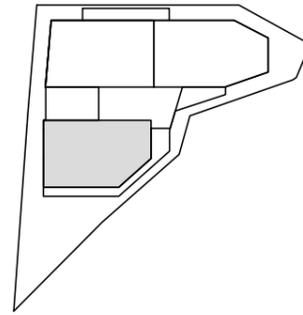

2 Btype(21m<sup>2</sup>) 단위세대 MC중심선도  
SCALE : 1/80

벽 두께  
- RC 세대간 벽 : THK210  
그 외 : THK180  
- 조적벽 : THK90 (0.5B)

기호	날짜	수정사항
REV. NO.	DATE	REV. DESCRIPTION

설계코드  
PROJECT NO.



날짜  
DATE  
2019. 04. 22

승인	
APPROVED BY	
검증	
VERIFIED BY	
검토	
REVIEWED BY	
작성	
DRAWN BY	

도면명  
DRAWING TITLE  
Atype(20m<sup>2</sup>),Btype(21m<sup>2</sup>)  
단위세대 MC중심선도

도면번호 DRAWING NO.	축척 SCALE
A02 - 211	A1 1/40 A3 1/80

KEY MAP

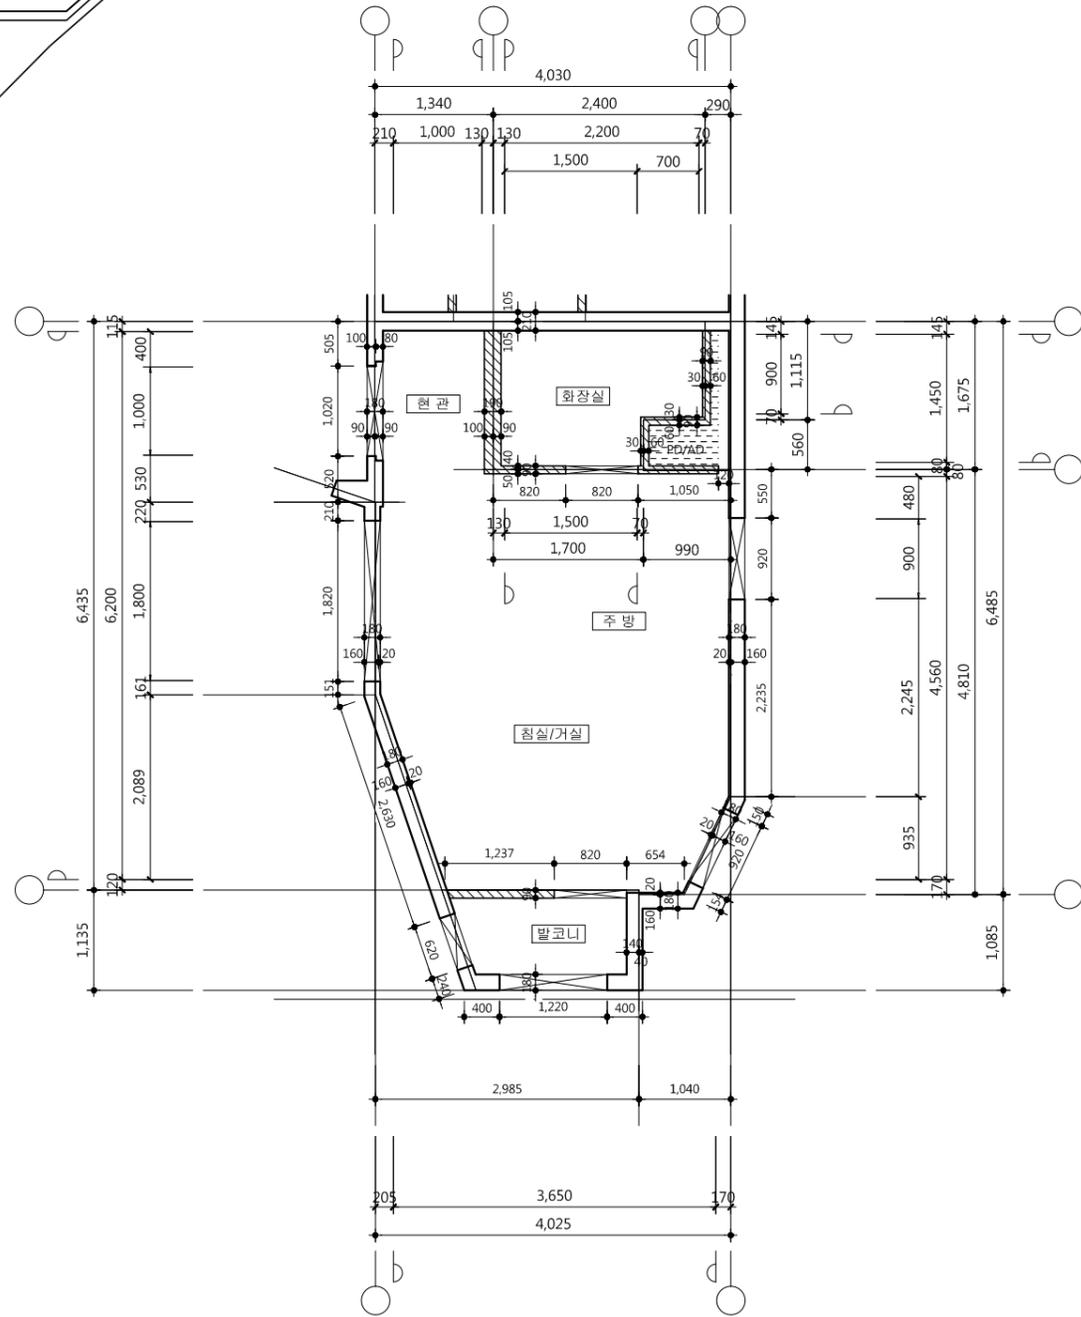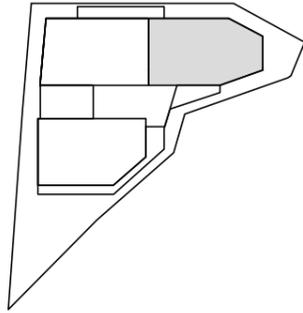

1 Ctype(20m<sup>2</sup>) 단위세대 MC중심선도  
SCALE : 1/80

- 벽 두께  
- RC 세대간 벽 : THK210  
그 외 : THK180  
- 조적벽 : THK90 (0.5B)

△		
△		
△		
△		
기호 REV. NO.	날짜 DATE	수정사항 REV. DESCRIPTION

설계코드  
PROJECT NO.



날짜  
DATE 2019. 04. 22

승인 APPROVED BY	
검증 VERIFIED BY	
검토 REVIEWED BY	
작성 DRAWN BY	


도면명  
DRAWING TITLE  
**Ctype(20m<sup>2</sup>)  
단위세대 MC중심선도**

도면번호 DRAWING NO.	축척 SCALE
A02 - 212	A1 1/40 A3 1/80

KEY MAP

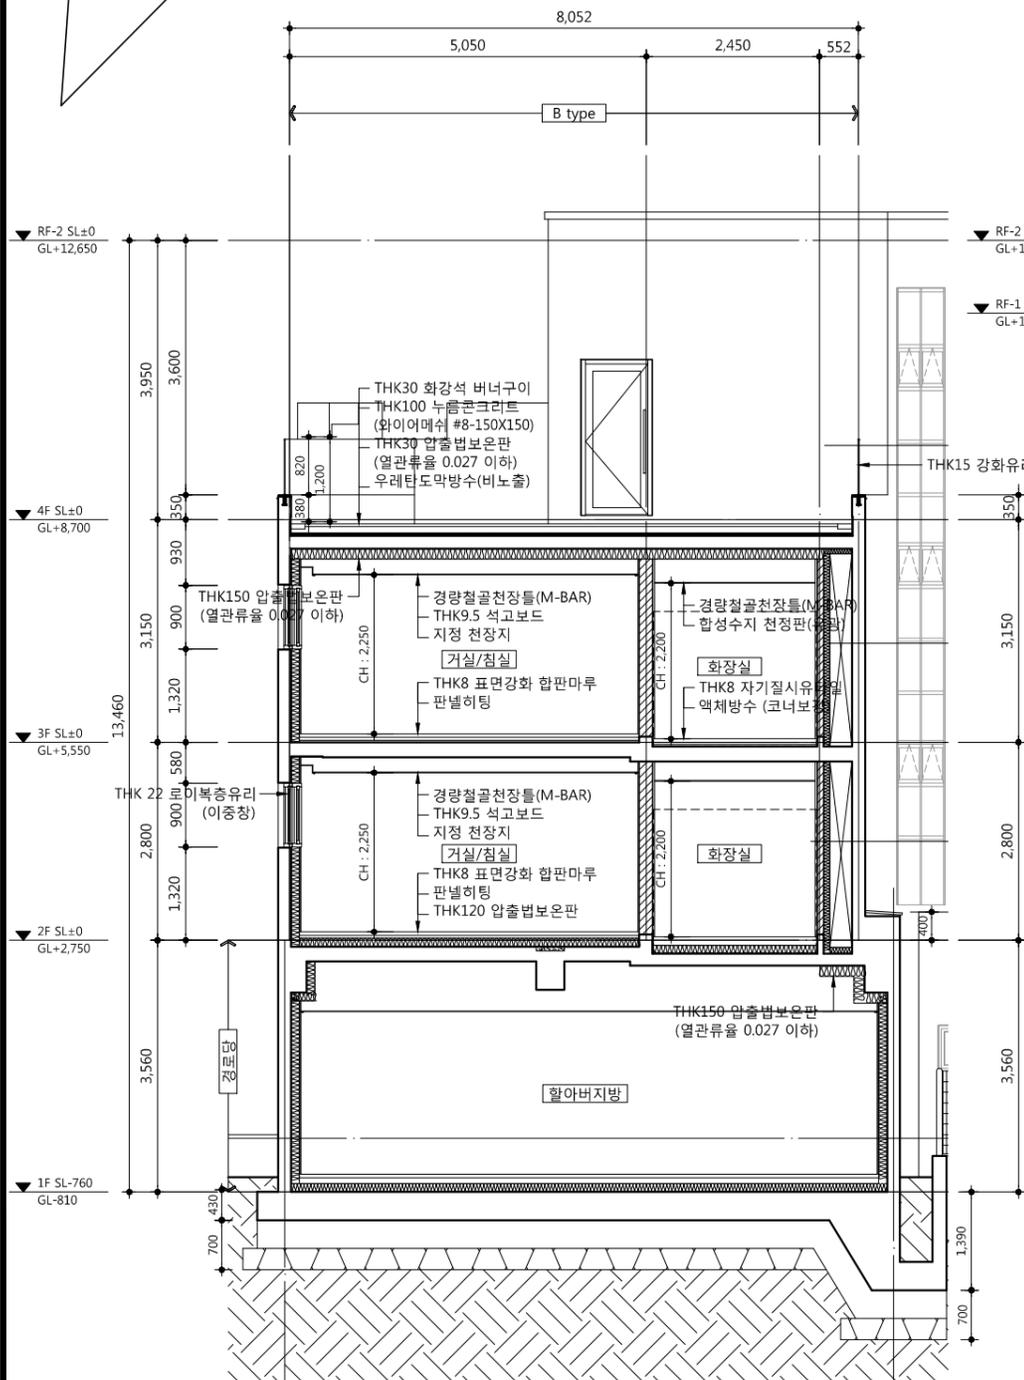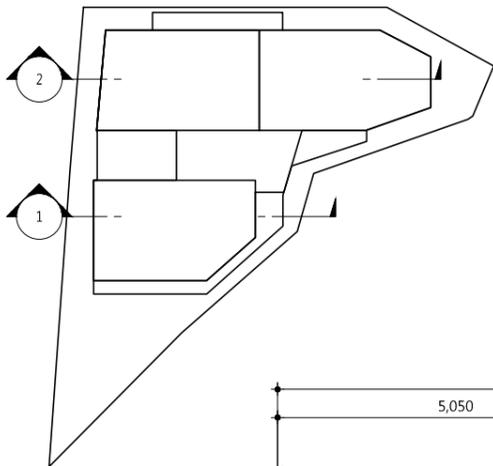

1 Btype(21m<sup>2</sup>) 단위세대 주단면도  
 SCALE : 1/100

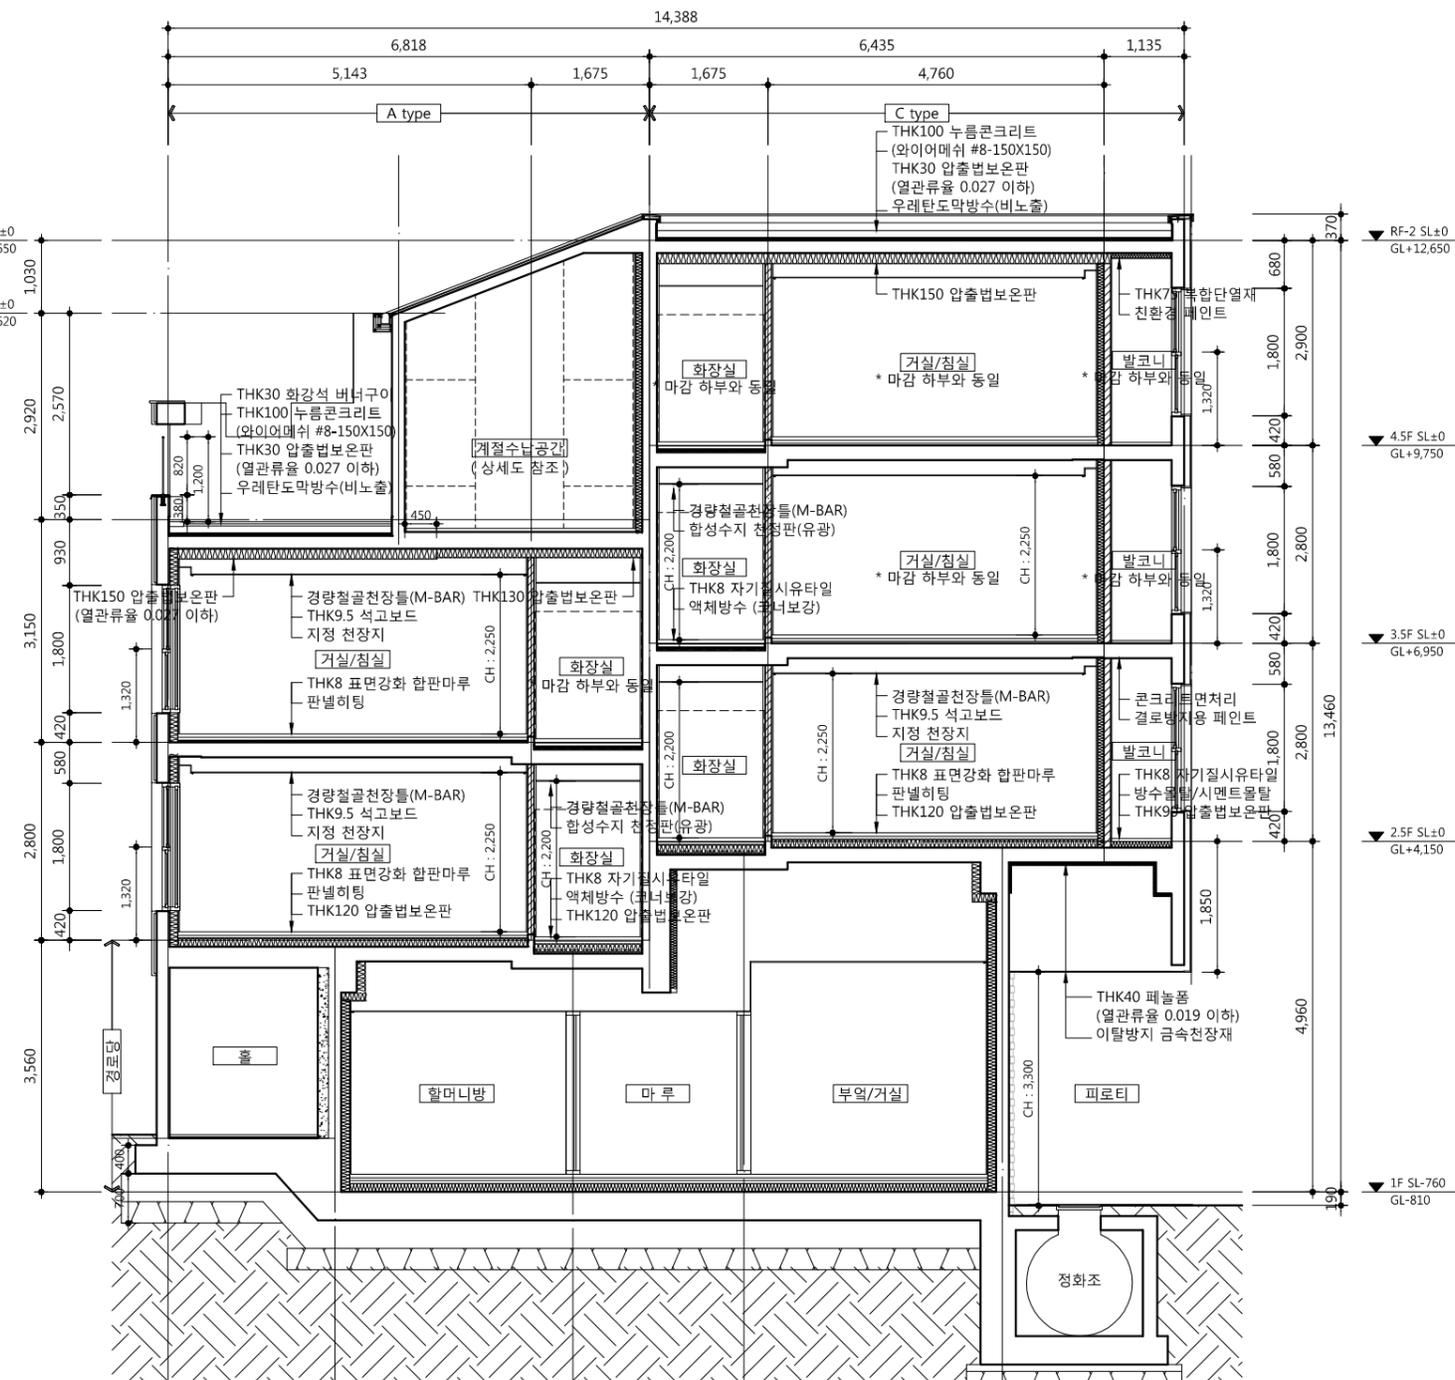

2 A type(20m<sup>2</sup>), C type(20m<sup>2</sup>) 단위세대 주단면도  
 SCALE : 1/100

기호	날짜	수정사항
REV. NO.	DATE	REV. DESCRIPTION

설계코드  
 PROJECT NO

날짜  
 DATE 2019. 04. 22

승인	APPROVED BY
검증	VERIFIED BY
검토	REVIEWED BY
작성	DRAWN BY

도면명  
 DRAWING TITLE

A,Ctype(20m<sup>2</sup>), Btype(21m<sup>2</sup>)  
 단위세대 주단면도

도면번호 DRAWING NO	축척 SCALE
A02 - 221	A1 1/50 A3 1/100



1. 외기와 면한 AD/PD, 발코니 최상층 및 최하층 슬라브 상, 하단에는 복합단열재를 설치할 것. 최상층 슬라브(압출법보온판 특호) 상단:THK30 단열재 하단:THK75 복합단열재 최하층 슬라브 상단:THK90 단열재(압출법보온판 특호) 하단:THK75 복합단열재
2. 천정 결로방지재 설치구간은 보내측, 외벽내측,조적벽내측에 W=450설치
3. 필로티 상부 단열재는 준불연재를 설치 할 것.

■ 단열 결로 방지 일람표

구분	사용부위	표기	재료명	비고
단열재	외벽	—————	THK120mm 경질우레탄폼보온재2중2호	직접 외기
		—————	THK90mm 경질우레탄폼보온재2중2호	간접 외기
	천장	최상층 지붕	THK30mm 압출법보온판 특호 + THK150mm 압출법보온판 특호	직접 외기
	최하층 바닥	필로티	THK120mm 압출법보온판 특호 + THK40mm 페놀폼보드	직접 외기
		거실,욕실하부 (난방)	THK120mm 압출법보온판 특호	간접 외기
	현관 하부 (비난방)	THK100mm 압출법보온판 특호	간접 외기	
결로방지재	천장	—————	THK10mm 압출보온판 (결로방지용)	측벽,외벽 W=450

■ 방수 일람표

방수 구분	표기	사용부위	규격
액체방수 (코너보강)	—————	욕실	
액체방수	—————	샤워실 (벽) : H=1800	
방수모르타르	—————	발코니 (바닥)	
방수지켜울림(H:140mm)/친환경 페인트	—————	발코니 (벽)	
결로방지 페인트	—————	발코니 (천정)	

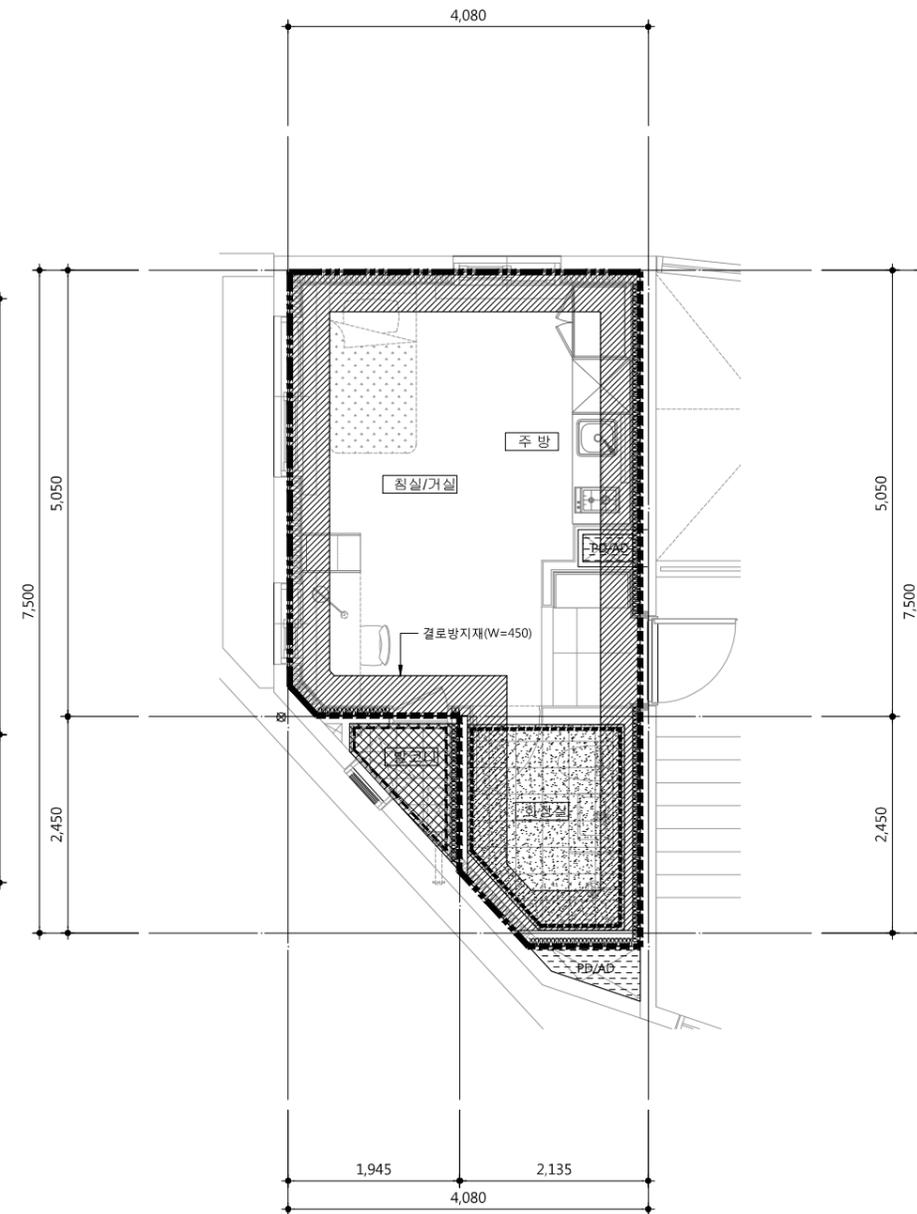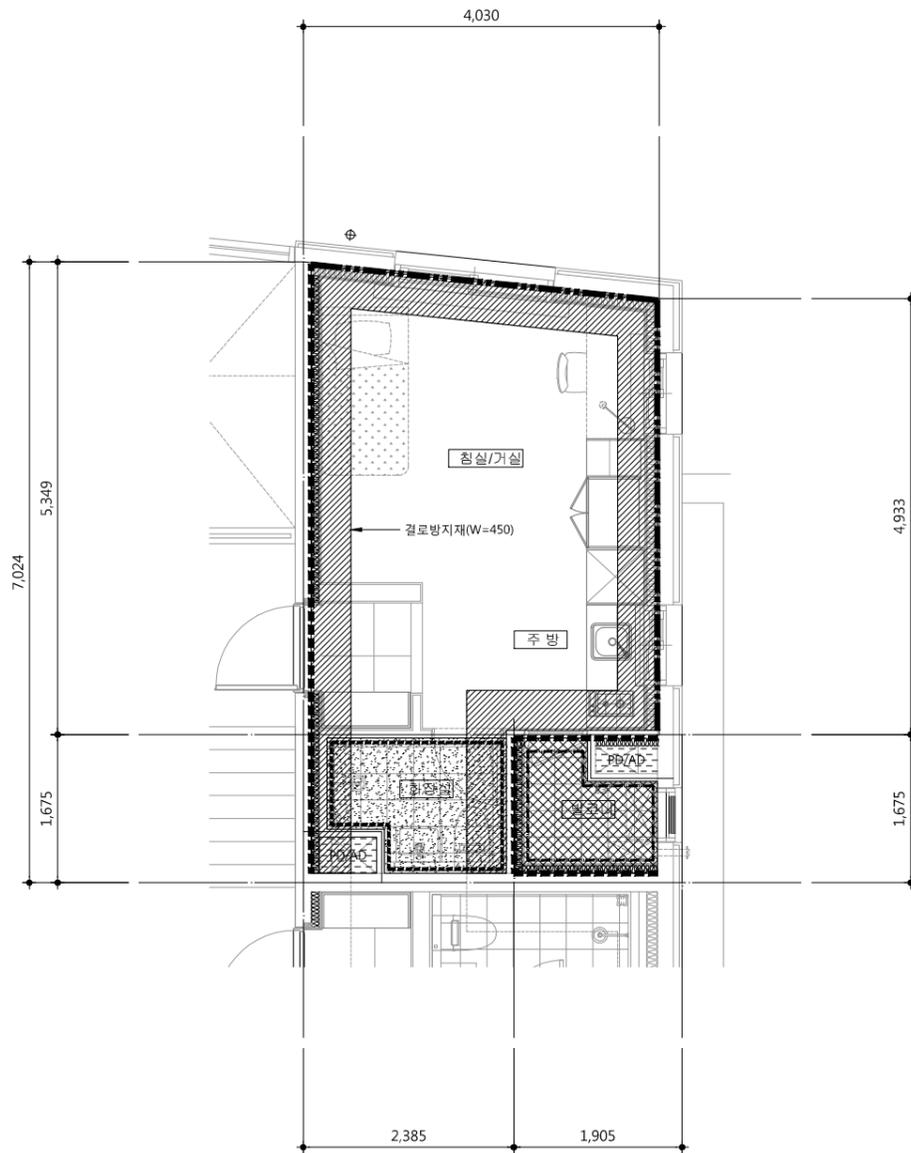

① A type(20m²) 방수,단열,결로방지 평면도  
 SCALE : 1/80

② B type(21m²) 방수,단열,결로방지 평면도  
 SCALE : 1/80

△		
△		
△		
△		
기호	날짜	수정사항
REV. NO.	DATE	REV. DESCRIPTION

설계코드  
 PROJECT NO

날짜  
 DATE 2019. 04. 22

승인	APPROVED BY	
검증	VERIFIED BY	
검토	REVIEWED BY	
작성	DRAWN BY	

도면명  
 DRAWING TITLE  
 A(20m²),Btype(21m²)  
 방수,단열,결로방지 평면도

도면번호 DRAWING NO	축척 SCALE
A02 - 225	A1 1/40 A3 1/80


1. 외기와 면한 AD/PD, 발코니 최상층 및 최하층 슬라브 상, 하단에는 복합단열재를 설치할 것. 최상층 슬라브(압출법보온판 특호) 상단:THK30 단열재 하단:THK75 복합단열재 최하층 슬라브 상단:THK90 단열재(압출법보온판 특호) 하단:THK100mm 압출법보온판 특호
2. 천정 결로방지재 설치구간은 보내측, 외벽내측,조적벽내측에 W=450설치
3. 필로티 상부 단열재는 준불연재를 설치 할 것.

■ 단열 결로 방지 일람표

구분	사용부위	표기	재료명	비고
단열재	외벽	—————	THK120mm 경질우레탄폼보온재2중2호	직접 외기
		—————	THK90mm 경질우레탄폼보온재2중2호	간접 외기
	천장	최상층 지붕 THK30mm 압출법보온판 특호 + THK150mm 압출법보온판 특호	직접 외기	
	최하층 바닥	필로티	THK120mm 압출법보온판 특호 + THK40mm 페놀폼보드	직접 외기
		거실,욕실하부 (난방)	THK120mm 압출법보온판 특호	간접 외기
	현관 하부 (비난방)	THK100mm 압출법보온판 특호	간접 외기	
결로방지재	천장	—————	THK10mm 압출보온판 (결로방지용)	측벽,외벽 W=450

■ 방수 일람표

방수 구분	표기	사용부위	규격
액체방수 (코너보강)	—————	욕실	
액체방수	—————	샤워실 (벽) : H=1800	
방수모르타르	—————	발코니 (바닥)	
방수지켜울림(H:140mm) /친환경 페인트	—————	발코니 (벽)	
결로방지 페인트	—————	발코니 (천정)	

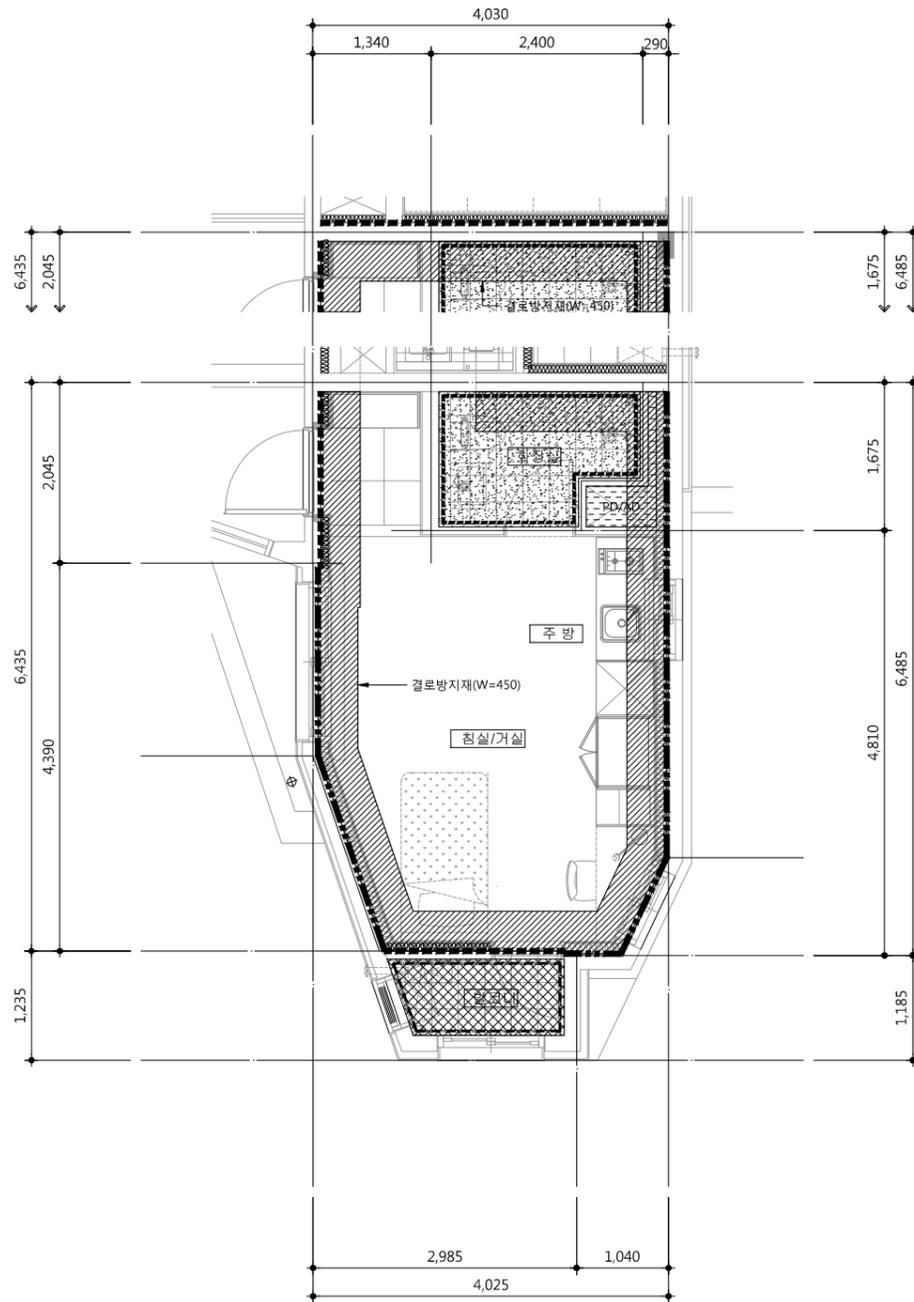

4.5F 세대

1 C type(20m<sup>2</sup>) 방수,단열,결로방지 평면도  
 SCALE : 1/80

△		
△		
△		
△		

기호 REV. NO.	날짜 DATE	수정사항 REV. DESCRIPTION
----------------	------------	--------------------------

설계코드  
PROJECT NO.

날짜  
DATE  
2019. 04. 22

승인 APPROVED BY	
검증 VERIFIED BY	
검토 REVIEWED BY	
작성 DRAWN BY	

도면명  
DRAWING TITLE  
C type(20m<sup>2</sup>)  
방수,단열,결로방지 평면도

도면번호 DRAWING NO.	축척 SCALE
A02 - 226	A1 1/40 A3 1/80

1 A type(20m<sup>2</sup>) 단위세대 창호도  
SCALE : 1/80

현 태	*열관류율 : 1.4W/m <sup>2</sup> ·K 이하 *기밀성 : 1등급		*열관류율 : 1.4W/m <sup>2</sup> ·K 이하 *기밀성 : 1등급		*열관류율 : 1.0W/m <sup>2</sup> ·K 이하 *기밀성 : 1등급	
개구부-위치	720 X 1,820		1,020 X 2,235		820 X 2,120	
명 칭 · 유 리	보일리실		현관		화장실	
마 감	철제여닫이문(갑종방화문)		철제여닫이문(갑종방화문)		합성수지 여닫이문(일반형)	
부 속	100X45X1.6T 철제프레임 / THK0.8 양면철판 / 1면도장 부속철물 일체		100X45X1.6T 철제후래임 / THK0.8 양면철판 부속철물 일체		합성수지 프레임 / 래핑마감 도어록 1조, 4'정첩 3EA, 도어스토퍼 1EA	
현 태	*열관류율 : 1.0W/m <sup>2</sup> ·K 이하 *기밀성 : 1등급		*열관류율 : 1.0W/m <sup>2</sup> ·K 이하 *기밀성 : 1등급			
개구부-위치	920 X 920		1,820 X 1,820		620 X 1,820	
명 칭 · 유 리	침실/ 거실		침실/ 거실		보일리실	
마 감	플라스틱 미서기창(이중창)		플라스틱 미서기창(이중창)		제작자 일식	
부 속	9X9 PW 플라스틱프레임(내부 1면 인테리어 시트마감)/ 외부:22MM로이복층유리, 내부:22MM로이복층유리 자동점금손잡이 2조(보조핸들+1점잠금), 부속철물 일체		18X18 PW 플라스틱프레임(내부 1면 인테리어 시트 마감)/ 외부:22MM로이복층유리, 내부:22MM로이복층유리 자동점금손잡이 4조(내부:주핸들+2점 잠금, 외부:보조핸들+1점 잠금, 부속철물 일체)		6X18 AG 제작자 일식 제작자 일식(방충망 설치)	
현 태						
개구부-위치						
명 칭 · 유 리						
마 감						
부 속						

사업명 / Project Title  
**동작구 학수 구립경로당  
행복주택 복합화 건립사업**

사업번호 / Project NO.

- 1)합성수지창 정틀폭(W) : 250mm이상  
2)유리창.문의 기밀성능은 KS F2292 창호의 기밀성 시험방법에 의해 통기량 1m<sup>3</sup>/h·m<sup>2</sup> 미만을 만족하는 제품을 사용하여야 한다.  
3)열관류율표  
외기접합 창, 문 : 1.0이하  
외기간접합 창, 문 : 1.5이하  
거실내 방화문 : 1.4이하

△		
△		
△		
△		
기 호 REV. NO.	날 짜 DATE	수 정 사 항 REV. DESCRIPTION
설 계 코 드 PROJECT NO		
날 짜 DATE 2019. 04. 22		
승 인 APPROVED BY		
검 증 VERIFIED BY		
검 토 REVIEWED BY		
작 성 DRAWN BY		
도 면 명 DRAWING TITLE Atype(20m <sup>2</sup> ) 단위세대 창호도		
도면번호 DRAWING NO	A02 - 231	축척 SCALE A1 1/40 A3 1/80



# B type(21m<sup>2</sup>) 단위세대 창호도

SCALE : 1/80

사업명 / Project Title  
**동작구 학수 구립경로당  
행복주택 복합화 건립사업**

사업번호 / Project NO.

- 1)합성수지창 창틀폭(W) : 250mm이상
- 2)유리창.문의 기밀성능은 KS F2292 창호의 기밀성 시험방법에 의해 통기량 1m<sup>3</sup>/h·m<sup>2</sup> 미만을 만족하는 제품을 사용하여야 한다.
- 3)열관류율표  
외기직접 창, 문 : 1.0이하  
외기간접 창, 문 : 1.5이하  
거실내 방화문 : 1.4이하

열 태	<p>*열관류율 : 1.4W/m<sup>2</sup>·K 이하 *기밀성 : 1등급</p>	<p>*열관류율 : 1.4W/m<sup>2</sup>·K 이하 *기밀성 : 1등급</p>	<p>*열관류율 : 1.0W/m<sup>2</sup>·K 이하 *기밀성 : 1등급</p>					
개구부·위치	720 X 1,820	보일러실	1,020 X 2,235	현관	820 X 2,120	화장실	920 X 920	침실/ 거실
명 칭 · 유 리	철제여닫이문(갑종방화문)		철제여닫이문(갑종방화문)		합성수지 여닫이문(일반형)		플라스틱 미서기창(이중창)	
마 감	7X18 FSD	100X45X1.6T 철제프레임 / THK0.8 양면철판/ 1면도장	10X22 FSD	100X45X1.6T 철제후래임 / THK0.8 양면철판	8X21 PD	합성수지 프레임/ 래핑마감	9X9 PW	플라스틱프레임(내부 1면 인테리어 시트마감)/ 외부:22MM로이복중유리, 내부:22MM로이복중유리
부 속	부속철물 일체		부속철물 일체		도어록 1조, 4'정첩 3EA, 도어스토퍼 1EA		자동잠금손잡이 2조(보조핸들+1점잠금), 부속철물 일체	
열 태	<p>*열관류율 : 1.0W/m<sup>2</sup>·K 이하 *기밀성 : 1등급</p>	<p>*열관류율 : 1.0W/m<sup>2</sup>·K 이하 *기밀성 : 1등급</p>	<p>*열관류율 : 1.0W/m<sup>2</sup>·K 이하 *기밀성 : 1등급</p>					
개구부·위치	1,220 X 920	침실/ 거실	1,820 X 1,820	침실/ 거실	620 X 1,820	보일러실		
명 칭 · 유 리	플라스틱 미서기창(이중창)		플라스틱 미서기창(이중창)		제작자 일식			
마 감	12X9 PW	플라스틱프레임(내부 1면 인테리어 시트마감)/ 외부:22MM로이복중유리, 내부:22MM로이복중유리	18X18 PW	플라스틱프레임(내부 1면 인테리어 시트 마감)/ 외부:22MM로이복중유리, 내부:22MM로이복중유리	6X18 AG	제작자 일식		
부 속	자동잠금손잡이 2조(보조핸들+1점잠금), 부속철물 일체		자동잠금손잡이 4조(내부:주핸들+2점 잠금, 외부:보조핸들+1점 잠금, 부속철물 일체		제작자 일식(방충망 설치)			
열 태								
개구부·위치								
명 칭 · 유 리								
마 감								
부 속								

△	
△	
△	
△	

기 호 REV. NO.	날 짜 DATE	수 정 사 항 REV. DESCRIPTION
-----------------	-------------	-----------------------------

설 계 코 드  
PROJECT NO

날 짜  
DATE  
**2019. 04. 22**

승 인 APPROVED BY	
검 증 VERIFIED BY	
검 토 REVIEWED BY	
작 성 DRAWN BY	

도 면 명  
DRAWING TITLE

**Btype(21m<sup>2</sup>)  
단위세대 창호도**

도 면 번호 DRAWING NO	축척 SCALE
A02 - 232	A1 1/40 A3 1/80



# C type(20m<sup>2</sup>) 단위세대 창호도

SCALE : 1/80



50, Dongjak-daero 1-gil, Dongjak-gu  
Seoul, Korea  
Homepage : http://www.idmarch.com  
TEL 02.583.4767 / FAX 02.547.0455

사업명 / Project Title  
**동작구 학수 구립경로당  
행복주택 복합화 건립사업**

사업번호 / Project NO.

- 1)합성수지창 창틀폭(W) : 250mm이상
- 2)유리창.문의 기밀성능은 KS F2292 창호의 기밀성 시험방법에 의해 통기량 1m<sup>3</sup>/h·m<sup>2</sup> 미만을 만족하는 제품을 사용하여 한다.
- 3)열관류율표  
외기접합 창, 문 : 1.0이하  
외기간접합 창, 문 : 1.5이하  
거실내 방화문 : 1.4이하

현 태	*열관류율 : 1.4W/m <sup>2</sup> ·K 이하 *기밀성 : 1등급		*열관류율 : 1.5W/m <sup>2</sup> ·K 이하 *기밀성 : 1등급		*열관류율 : 1.0W/m <sup>2</sup> ·K 이하 *기밀성 : 1등급	
개구부-위치	1,020 X 2,235	현관	820 X 2,120	화장실	820 X 2,120	침실/거실
명 칭 · 유 리	철제여닫이문(갑종방화문)		합성수지 여닫이문(일반형)		플라스틱 여닫이문(일반형)	
마 감	100X45X1.6T 철제후래임 / THK0.8 양면철판		합성수지 프레임/ 래핑마감		플라스틱프레임(내부 1면 인테리어 시트 마감)/ 22MM로이복중유리	
부 속	부속철물 일체		도어록 1조, 4*정첩 3EA, 도어스토퍼 1EA		도어록1조, 4*정첩3EA, 도어스토퍼 1EA	
현 태	*열관류율 : 1.5W/m <sup>2</sup> ·K 이하 *기밀성 : 1등급		*열관류율 : 1.0W/m <sup>2</sup> ·K 이하 *기밀성 : 1등급			
개구부-위치	1,220 X 1,820	발코니	1,820 X 1,820	침실/ 거실	620 X 1,820	보일러실
명 칭 · 유 리	플라스틱 미서기창(단창)		플라스틱 미서기창(이중창)		제작자 일식	
마 감	12X18 PW	플라스틱프레임(내부 1면 인테리어 시트 마감)/ 22MM로이복중유리	플라스틱프레임(내부 1면 인테리어 시트 마감)/ 외부:22MM로이복중유리, 내부:22MM로이복중유리		제작자 일식	
부 속	자동잠금손잡이 4조(내부:주핸들+2점 잠금, 외부:보조핸들+1점 잠금, 부속철물 일체)		자동잠금손잡이 4조(내부:주핸들+2점 잠금, 외부:보조핸들+1점 잠금, 부속철물 일체)		제작자 일식(방충망 설치)	
현 태						
개구부-위치						
명 칭 · 유 리						
마 감						
부 속						

△		
△		
△		
△		

기 호 REV. NO. 날짜 DATE 수정 사항 REV. DESCRIPTION

설 계 코 드 PROJECT NO

날 짜 DATE 2019. 04. 22


승 인 APPROVED BY	
검 증 VERIFIED BY	
검 토 REVIEWED BY	
작 성 DRAWN BY	

도 면 명 DRAWING TITLE


Ctype(20m<sup>2</sup>)  
단위세대 창호도

도면 번호 DRAWING NO A02 - 233  
축척 SCALE A1 1/40  
A3 1/80


1 지상1층 평면도

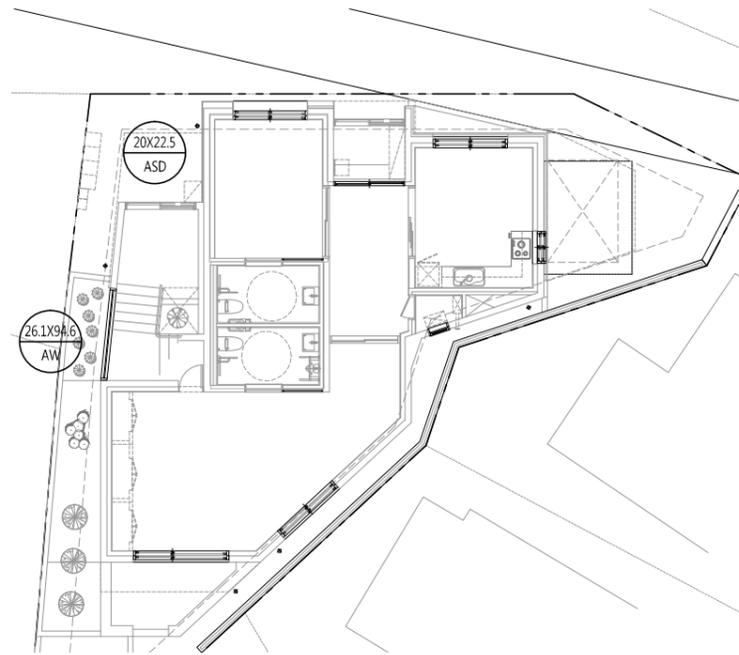


2 지상2층 평면도

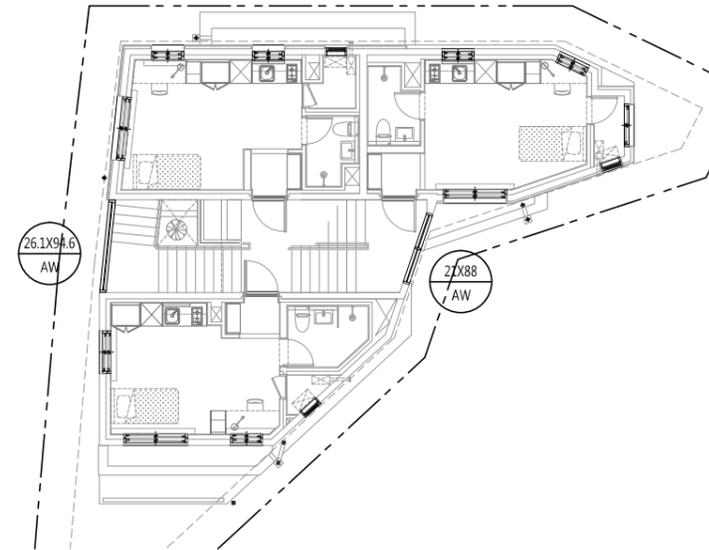

3 지상3층 평면도

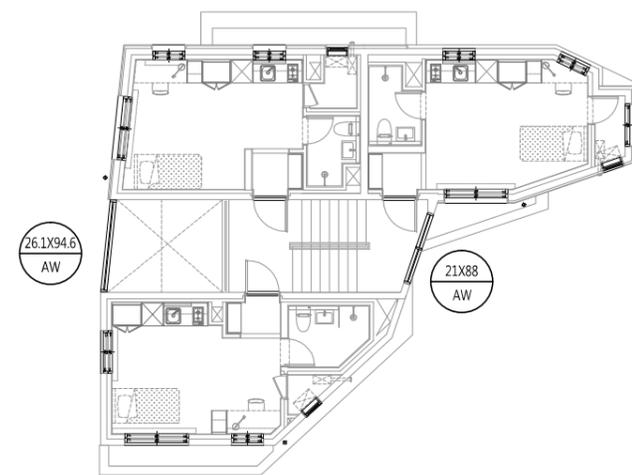

4 지상4층 평면도

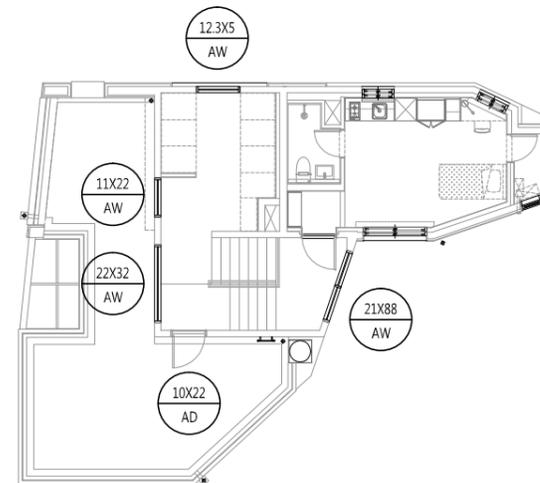

△		
△		
△		
△		
기호 REV. NO.	날짜 DATE	수정사항 REV. DESCRIPTION

설계코드  
PROJECT NO

날짜  
DATE  
2019. 04. 22

승인 APPROVED BY	
검증 VERIFIED BY	
검토 REVIEWED BY	
작성 DRAWN BY	

도면명  
DRAWING TITLE


창호부호 평면도

도면번호 DRAWING NO	축척 SCALE
A02 - 234	A1 1/100 A3 1/200


1 공통 창호도  
SCALE : 1/80

사업명 / Project Title  
**동작구 학수 구립경로당  
행복주택 복합화 건립사업**  
사업번호 / Project NO.

1. 계단실 창호 설치시 반드시 실측 후  
창호 제작 하여 설치 할 것.

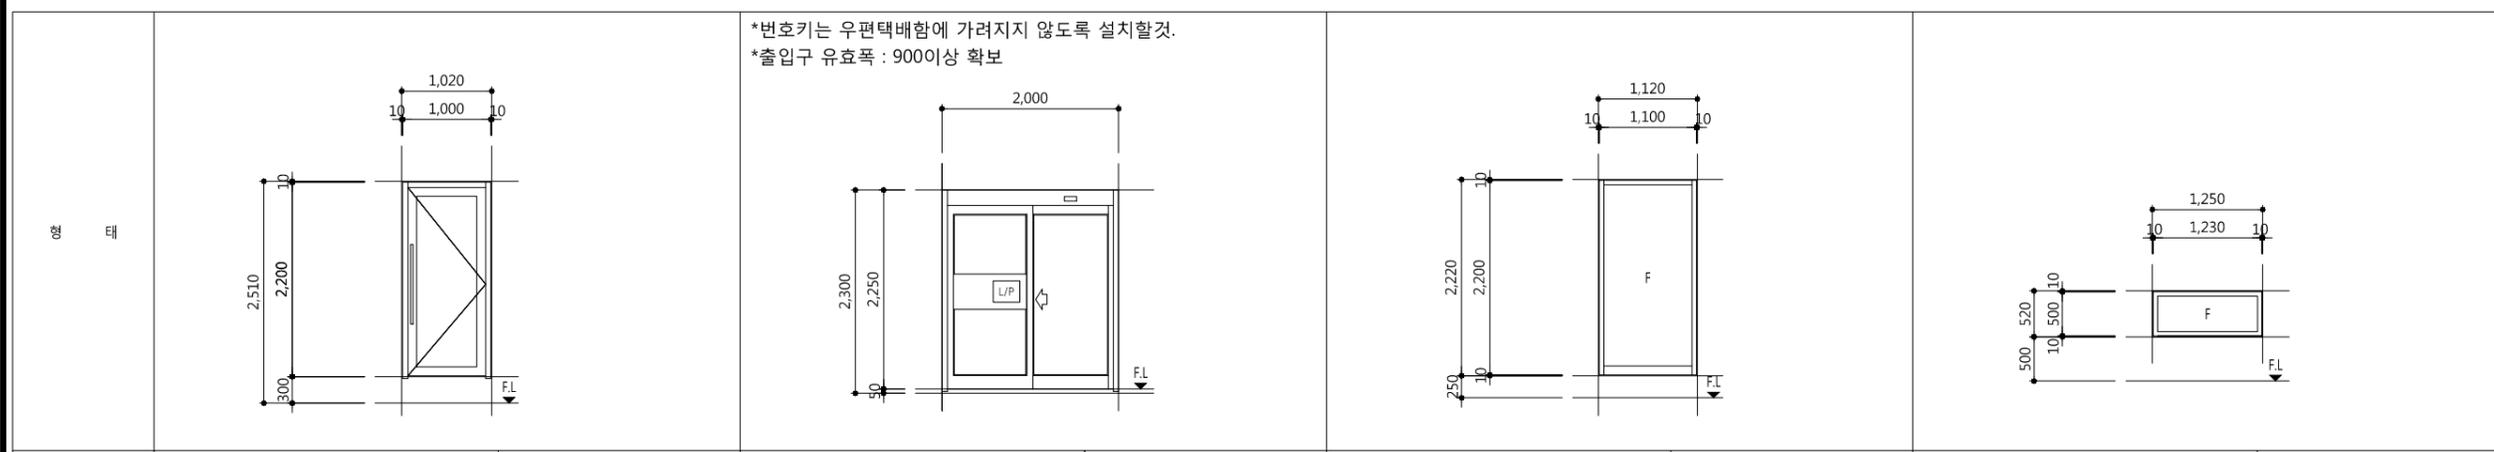

개구부-위치	1,020 X 2,210	테라스 출입문	2,000 X 2,250	지상1층 출입구	1,120 X 2,220	테라스 - 계절수납공간	1,250 X 520	계절수납공간
명 칭 · 유리	알루미늄 외여닫이문	자동문	자동문	알루미늄 고정창	알루미늄 고정창	알루미늄 고정창	알루미늄 고정창	알루미늄 고정창
마 감	10X22 AD 알루미늄 바 THK 10 강화유리(투명)	20X22.5 ASD THK10 강화유리(투명)	20X22.5 ASD THK10 강화유리(투명)	11X22 AW THK 10 강화유리(투명)	11X22 AW THK 10 강화유리(투명)	12.3X5 AW THK 10 강화유리(투명)	12.3X5 AW THK 10 강화유리(투명)	12.3X5 AW THK 10 강화유리(투명)
부 속	부속철물일체	1.2T SUS H/L, 제작자 일식	1.2T SUS H/L, 제작자 일식	부속철물일체	부속철물일체	부속철물일체	부속철물일체	부속철물일체

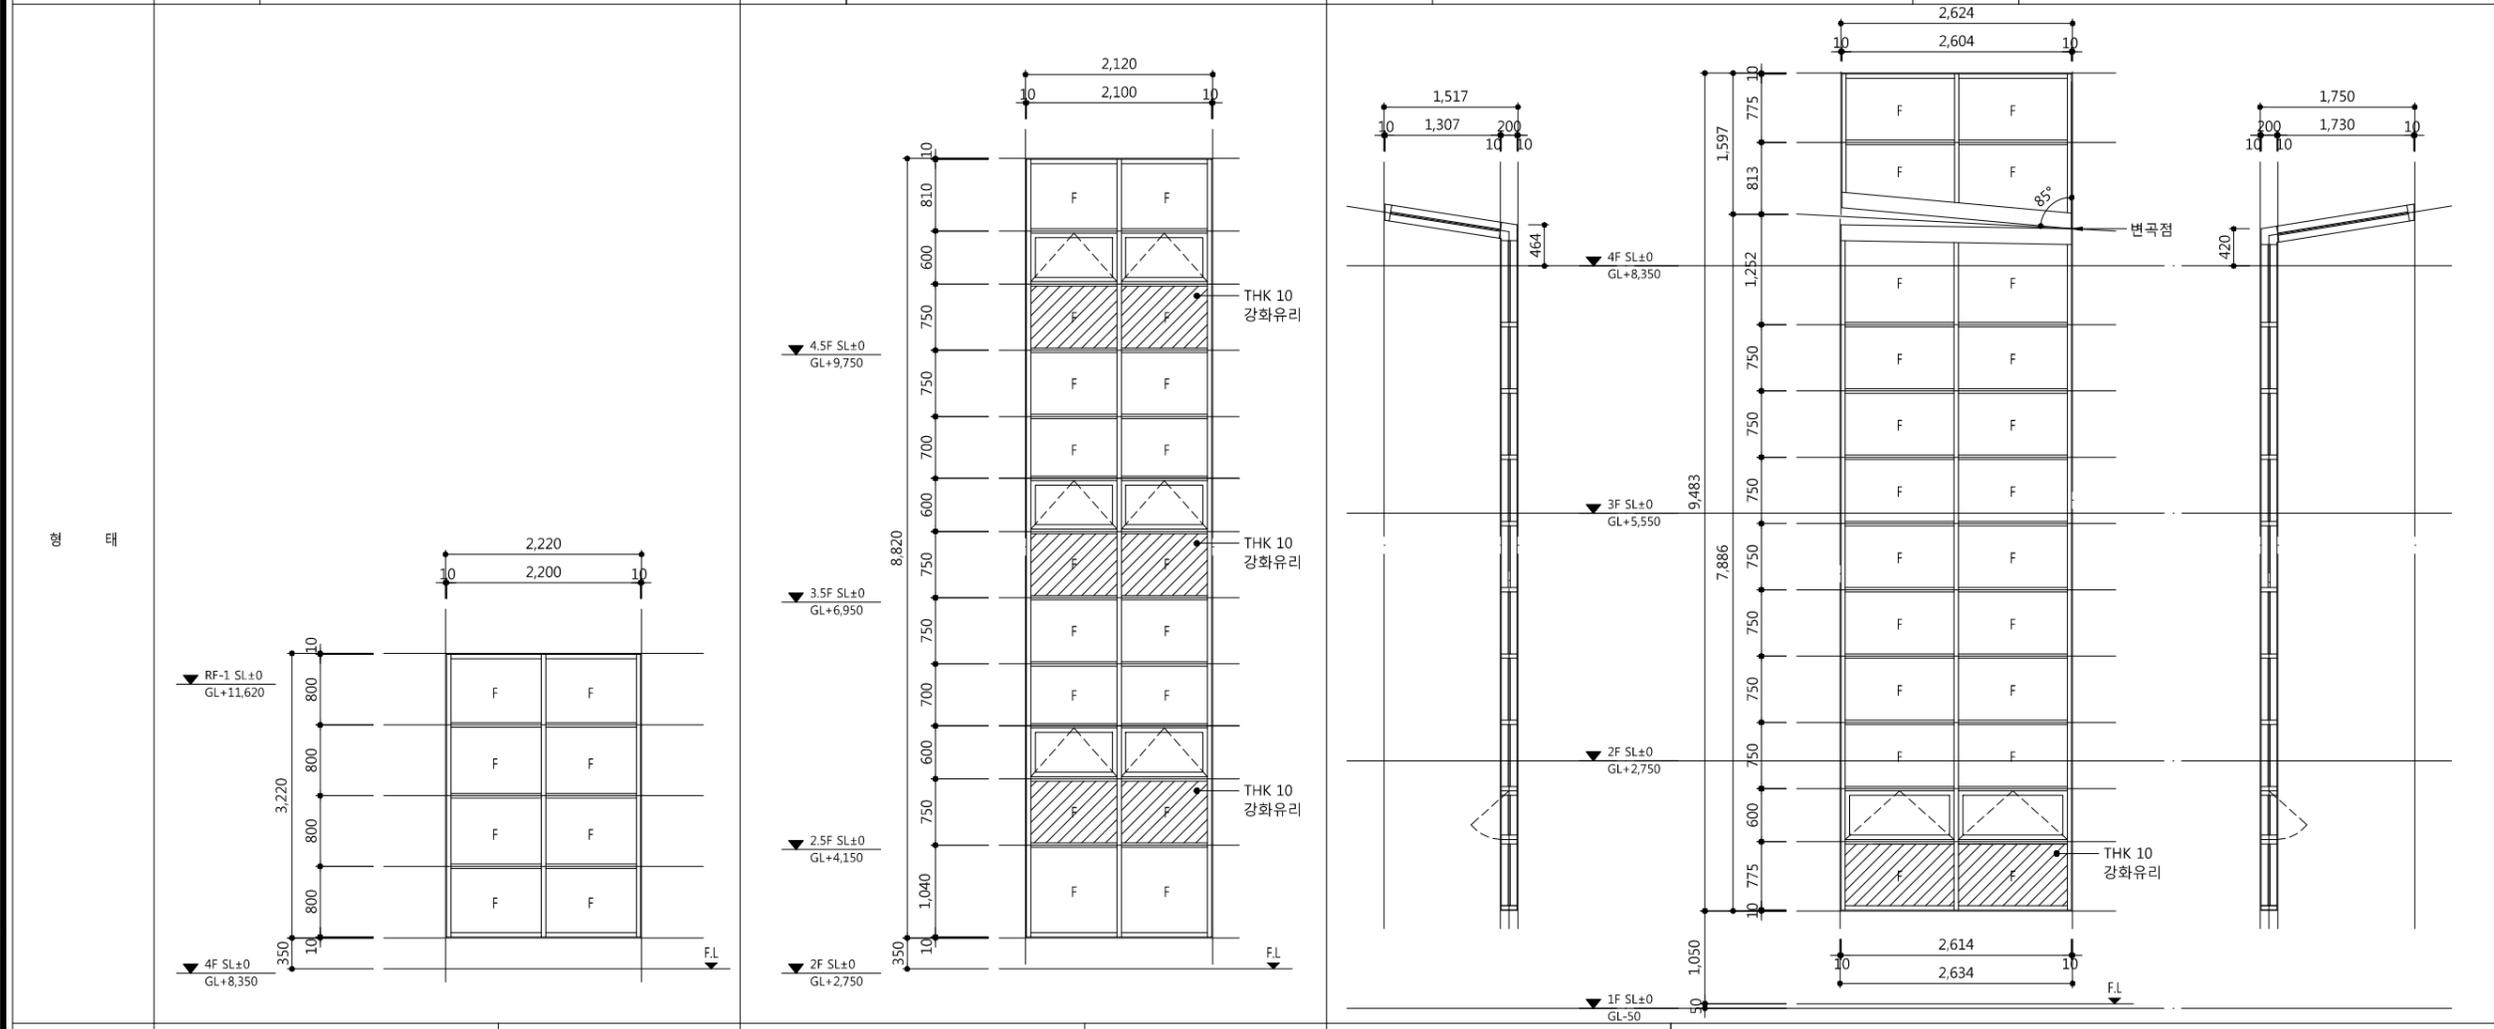

개구부-위치	2,220 X 3,220	계단실	2,120 X 8,820	계단실	2,634 X 9,483 (VAR)	계단실	계단실
명 칭 · 유리	알루미늄 고정창	알루미늄 고정창 및 프로젝트창	알루미늄 고정창 및 프로젝트창	알루미늄 고정창 및 프로젝트창	알루미늄 고정창 및 프로젝트창	알루미늄 고정창 및 프로젝트창	알루미늄 고정창 및 프로젝트창
마 감	22X32 AW THK 5 투명유리	21X88 AW THK 5 투명유리	21X88 AW THK 5 투명유리	26.1X94.6 AW THK 5 투명유리			
부 속	부속철물일체	부속철물일체	부속철물일체	부속철물일체	부속철물일체	부속철물일체	부속철물일체

기 호 REV. NO.	날 짜 DATE	수 정 사 항 REV. DESCRIPTION
설 계 코 드 PROJECT NO.		
날 짜 DATE	2019. 04. 22	
승 인 APPROVED BY		
검 증 VERIFIED BY		
검 토 REVIEWED BY		
작 성 DRAWN BY		

도 면 명  
DRAWING TITLE  
**공통 창호도**

도면번호  
DRAWING NO.  
A02 - 235

축척  
SCALE  
A1 1/40  
A3 1/80

■ 주 기



- 반자돌림(PVC몰딩)  
-
- 걸레받이  
- 현관(신발장 하부포함)주위는 인조대리석 걸레받이 설치  
- 발코니 주위는 걸레받이용 페인트

■ 범 례

걸레받이	-----
반자돌림	-----
굽도리페인트	-----
커텐박스	-----

■ 마감시공기준

구 분	재 료
(A)	THK12.5 석고보드/친환경벽지
(B)	조적/친환경벽지
(C)	콘크리트/친환경벽지
(D)	THK12.5 석고보드/도기질시유타일
(E)	조적/도기질시유타일
(F)	콘크리트/도기질시유타일
(G)	가구마감
(H)	조적/액체방수/도기질시유타일
(I)	콘크리트/액체방수/도기질시유타일
(J)	조적/친환경 페인트
(K)	콘크리트/친환경 페인트
(L)	THK12.5 방수 석고보드/친환경 페인트

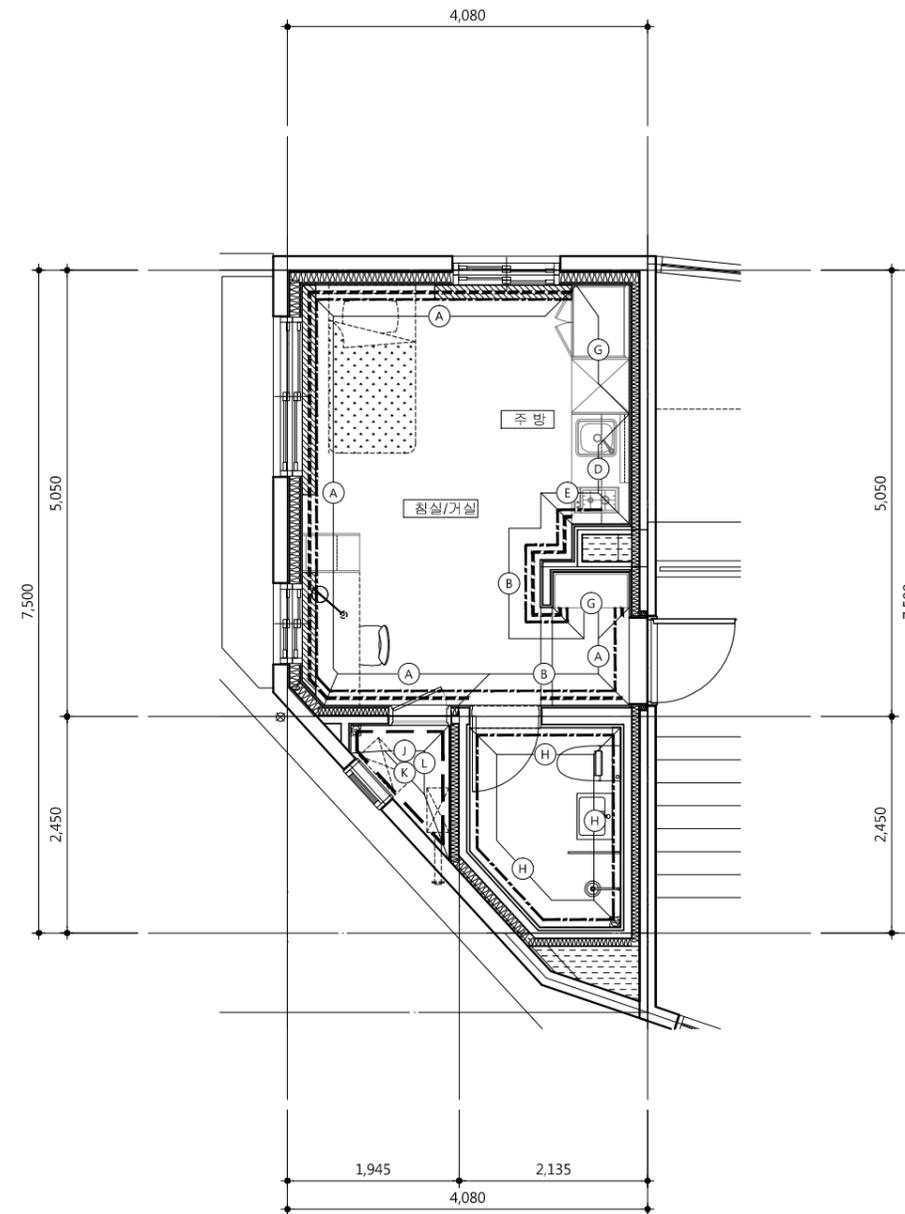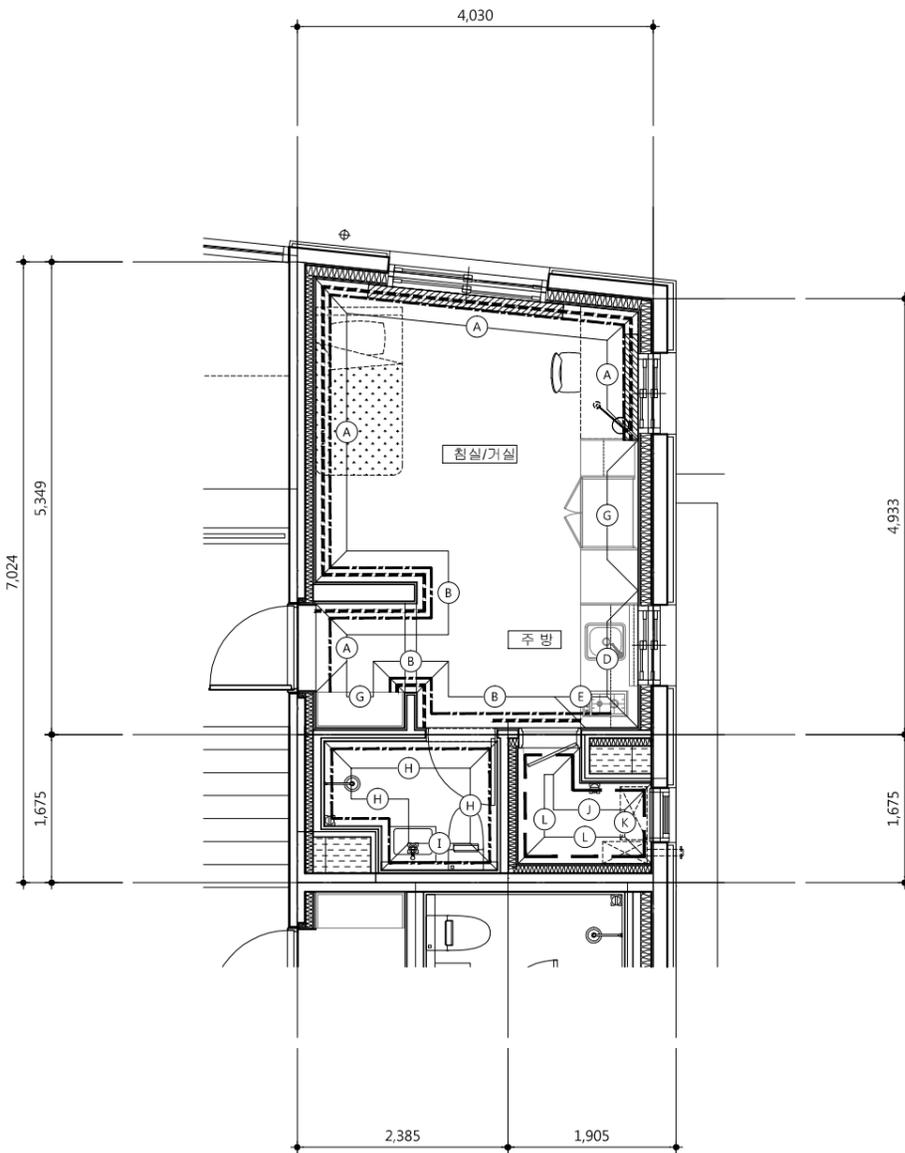

1 A type(20m²) 걸레받이,반자돌림,내부벽 시공한계도  
 SCALE : 1/80

2 B type(21m²) 걸레받이,반자돌림,내부벽 시공한계도  
 SCALE : 1/80

△		
△		
△		
△		

기 호 REV. NO.	날 짜 DATE	수 정 사 항 REV. DESCRIPTION
-----------------	-------------	-----------------------------

설 계 코드  
PROJECT NO.

날 짜  
DATE  
2019. 04. 22

승 인 APPROVED BY	
검 증 VERIFIED BY	
검 토 REVIEWED BY	
작 성 DRAWN BY	

도 면 명  
DRAWING TITLE  
 Atype(20m²),Btype(21m²)  
 걸레받이,반자돌림,  
 내부벽 시공한계도

도 면 번호 DRAWING NO.	축 척 SCALE
A02 - 241	A1 1/40 A3 1/80

1. 상크대하부 바닥마감은 시멘트 몰탈 마감
2. 침실 불박이장 설치시 불박이장 설치구간의 바닥,벽,천정 마감은 삭제 될 수 있음

■ 주 기


1. 반자돌림(PVC몰딩)  
-
2. 걸레받이  
- 현관(신발장 하부포함)주위는 인조대리석 걸레받이 설치  
- 발코니 주위는 걸레받이용 페인트

■ 범 례

걸레받이	-----
반자돌림	-----
굽도리페인트	-----
커튼박스	//////

■ 마감시공기준

구 분	재 료
(A)	THK12.5 석고보드/친환경벽지
(B)	조적/친환경벽지
(C)	콘크리트/친환경벽지
(D)	THK12.5 석고보드/도기질시유타일
(E)	조적/도기질시유타일
(F)	콘크리트/도기질시유타일
(G)	가구마감
(H)	조적/액체방수/도기질시유타일
(I)	콘크리트/액체방수/도기질시유타일
(J)	조적/친환경 페인트
(K)	콘크리트/친환경 페인트
(L)	THK12.5 방수 석고보드/친환경 페인트

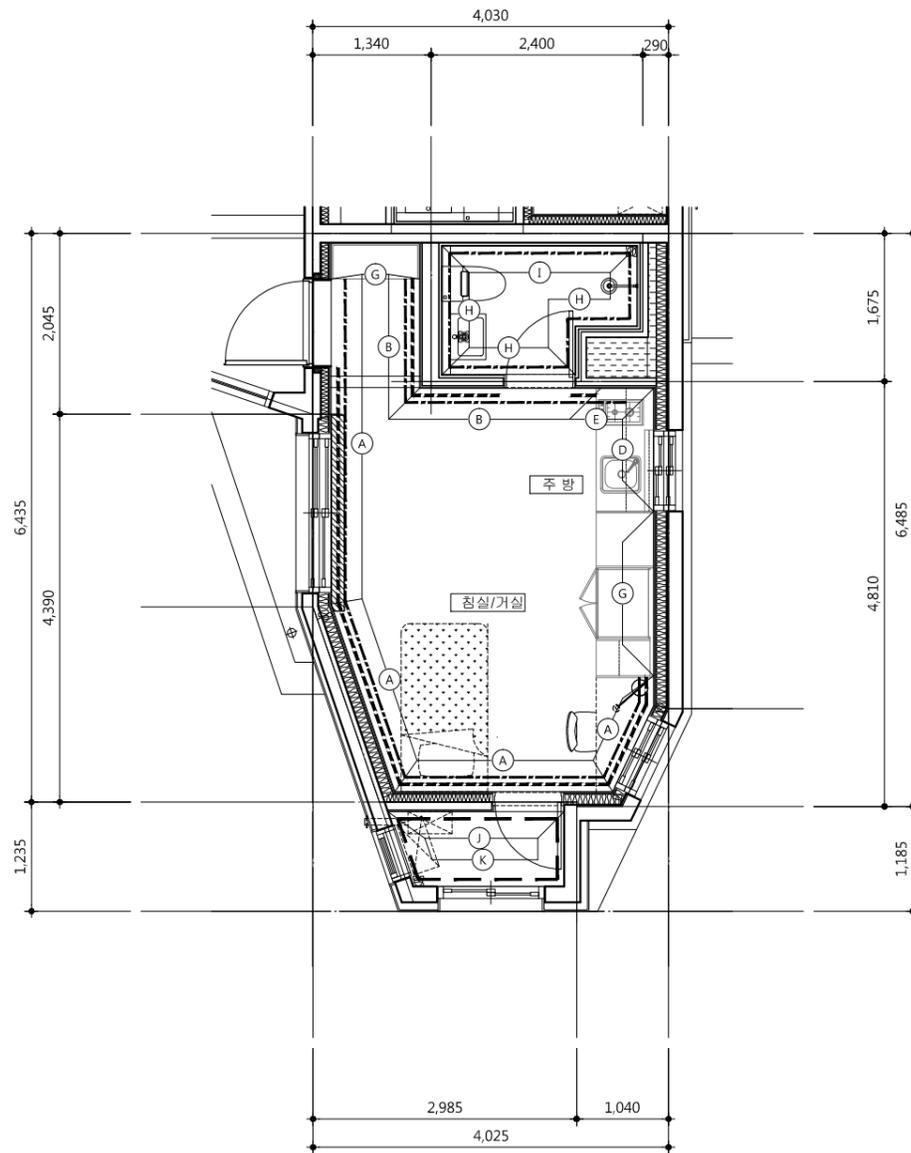

1 C type(20m<sup>2</sup>) 걸레받이,반자돌림,내부벽 시공한계도  
 SCALE : 1/80

△		
△		
△		
△		

기 호 REV. NO.	날 짜 DATE	수 정 사 항 REV. DESCRIPTION
-----------------	-------------	-----------------------------


설 계 코 드  
PROJECT NO.

날 짜  
DATE  
2019. 04. 22


승 인 APPROVED BY	
검 증 VERIFIED BY	
검 토 REVIEWED BY	
작 성 DRAWN BY	

도 면 명  
DRAWING TITLE  
**C type(20m<sup>2</sup>)  
 걸레받이,반자돌림,  
 내부벽 시공한계도**


도 면 번호 DRAWING NO.	축척 SCALE
A02 - 242	A1 1/40 A3 1/80

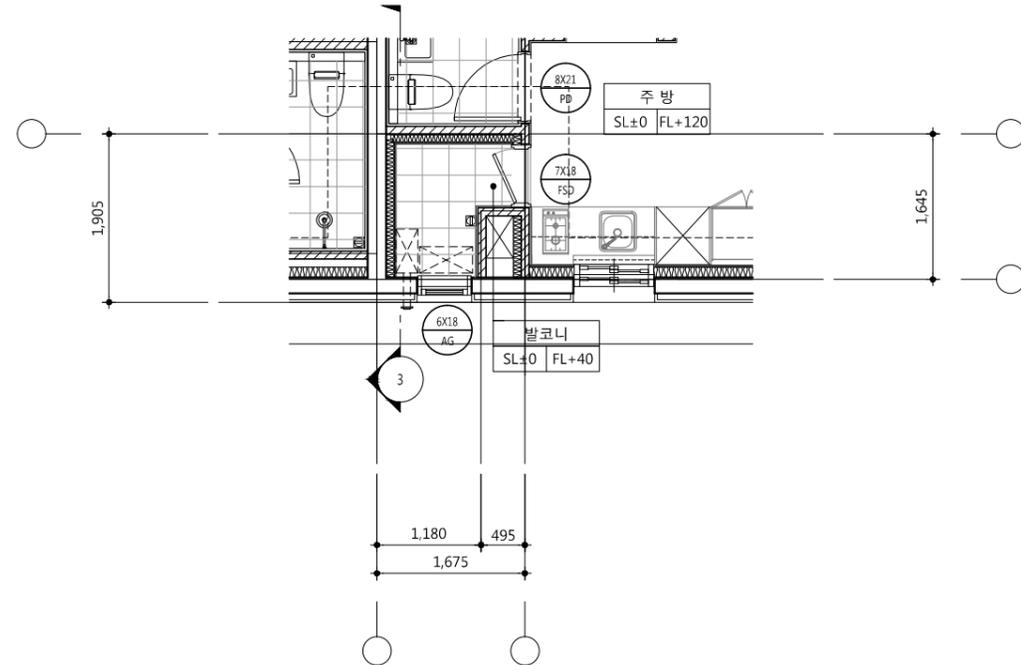

1 A type(20m²) 발코니 평면도  
 SCALE : 1/80

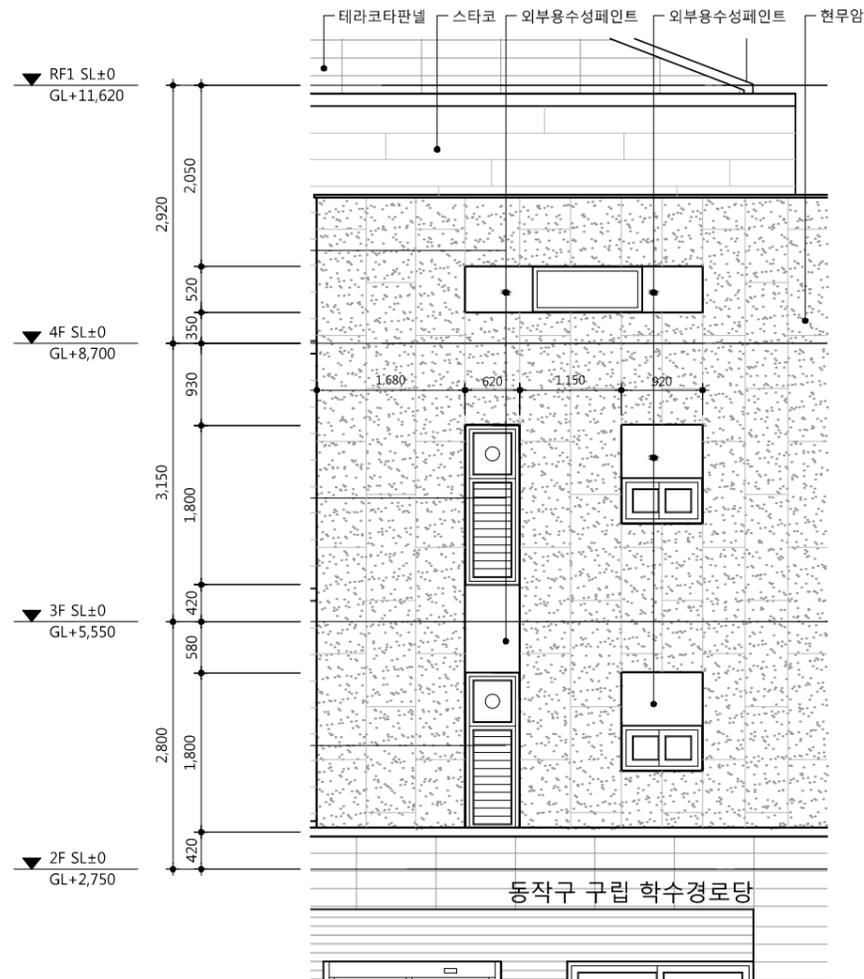

2 A type(20m²) 발코니 입면도  
 SCALE : 1/80

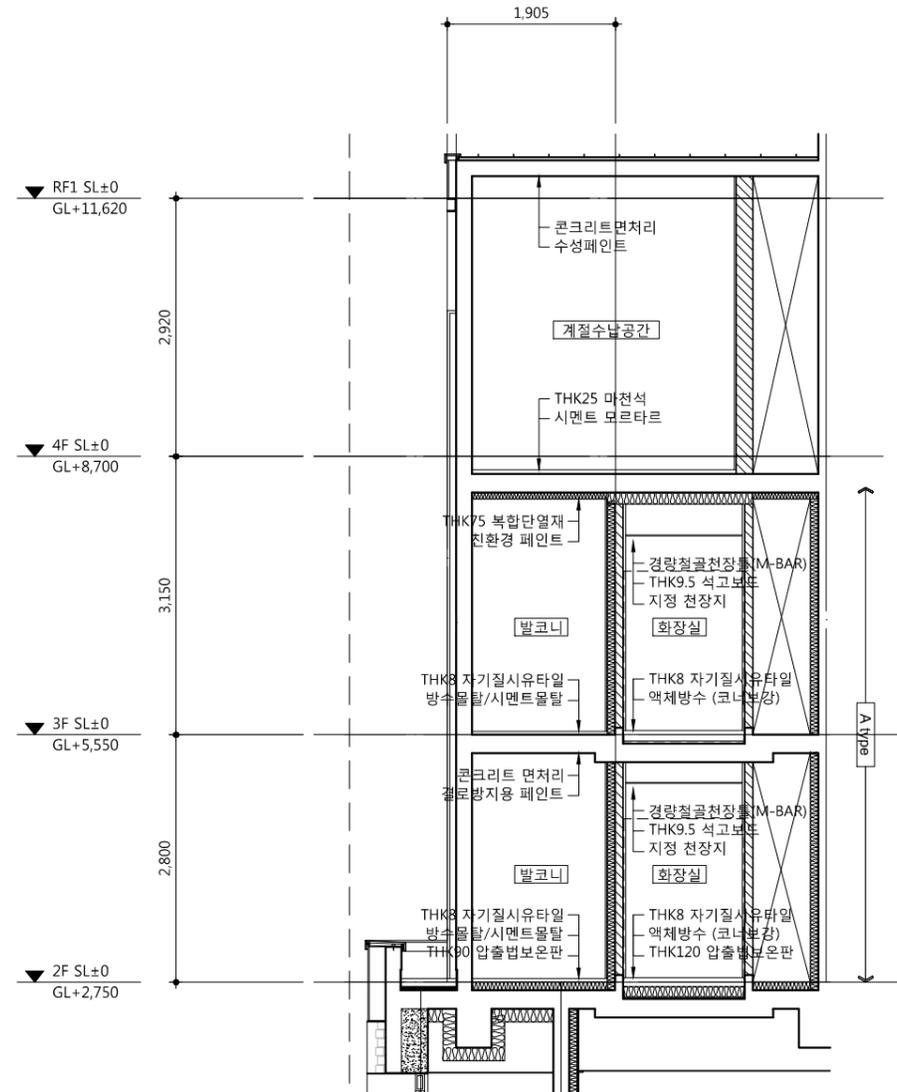

3 A type(20m²) 발코니 단면도  
 SCALE : 1/80

기호	날짜	수정사항
REV. NO.	DATE	REV. DESCRIPTION

설계코드  
 PROJECT NO.


날짜  
 DATE 2019. 04. 22

승인	APPROVED BY	
검증	VERIFIED BY	
검토	REVIEWED BY	
작성	DRAWN BY	


도면명  
 DRAWING TITLE  
**A type(20m²)  
 발코니 평,입,단면 상세도**

도면번호	도면 SCALE
DRAWING NO.	A1 1/40 A3 1/80


A02 - 251

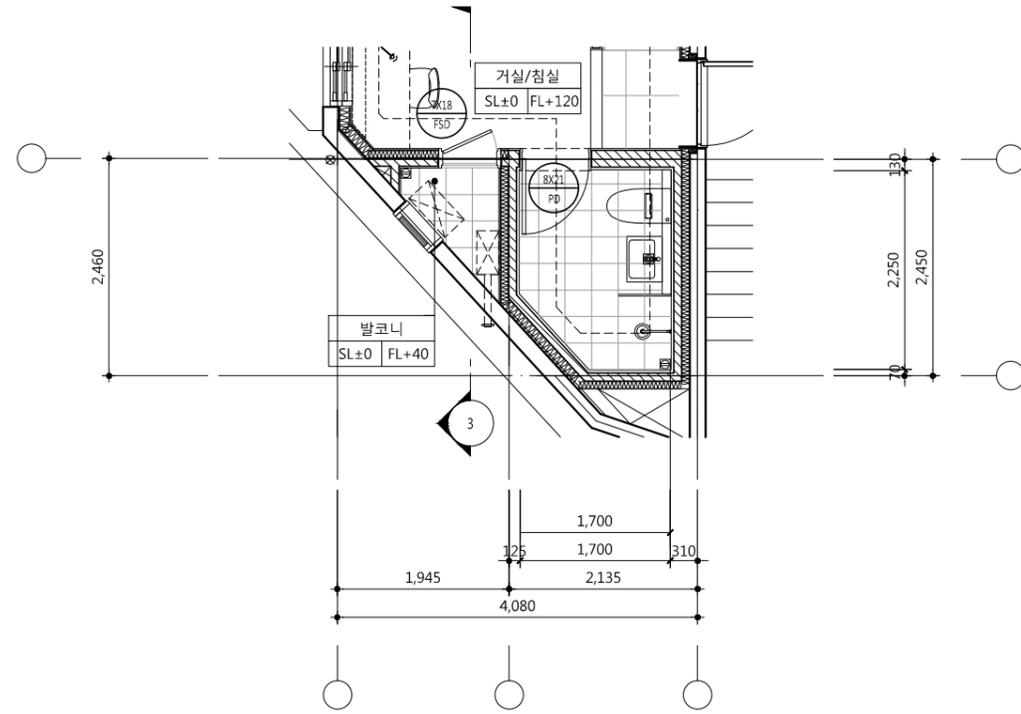

**1 B type(21m²) 발코니 평면도**  
 SCALE : 1/80

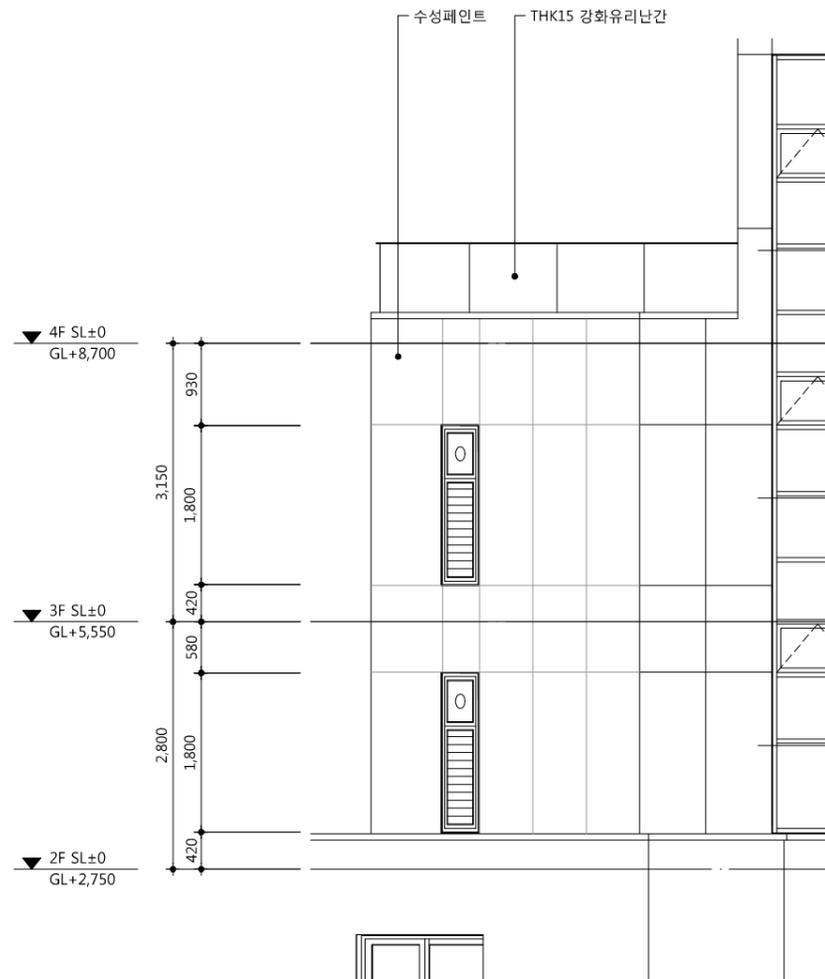

**2 B type(21m²) 발코니 입면도**  
 SCALE : 1/80

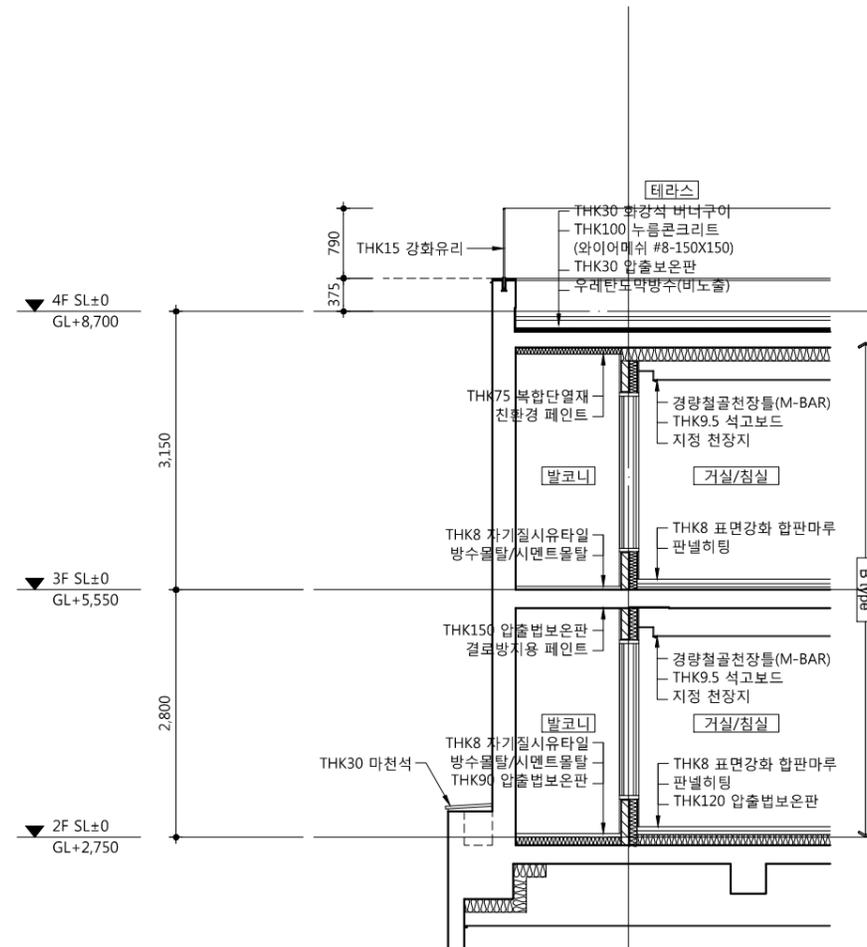

**3 B type(21m²) 발코니 단면도**  
 SCALE : 1/80

△		
△		
△		
△		

기호 REV. NO.	날짜 DATE	수정사항 REV. DESCRIPTION
----------------	------------	--------------------------


설계코드  
PROJECT NO

날짜  
DATE  
2019. 04. 22


승인 APPROVED BY	
검증 VERIFIED BY	
검토 REVIEWED BY	
작성 DRAWN BY	

도면명  
DRAWING TITLE  
**B type(21m²)  
 발코니 평,입,단면 상세도**


도면번호 DRAWING NO	축척 SCALE
A02 - 252	A1 1/40 A3 1/80

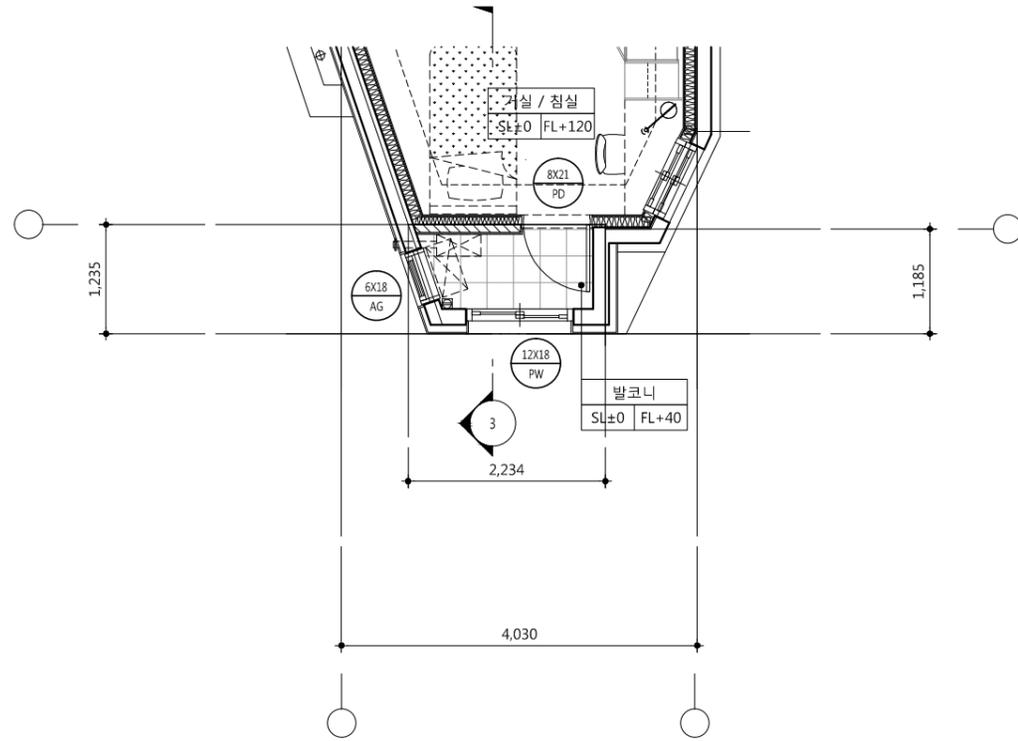

**1 C type(20m²) 발코니 평면도**  
 SCALE : 1/80

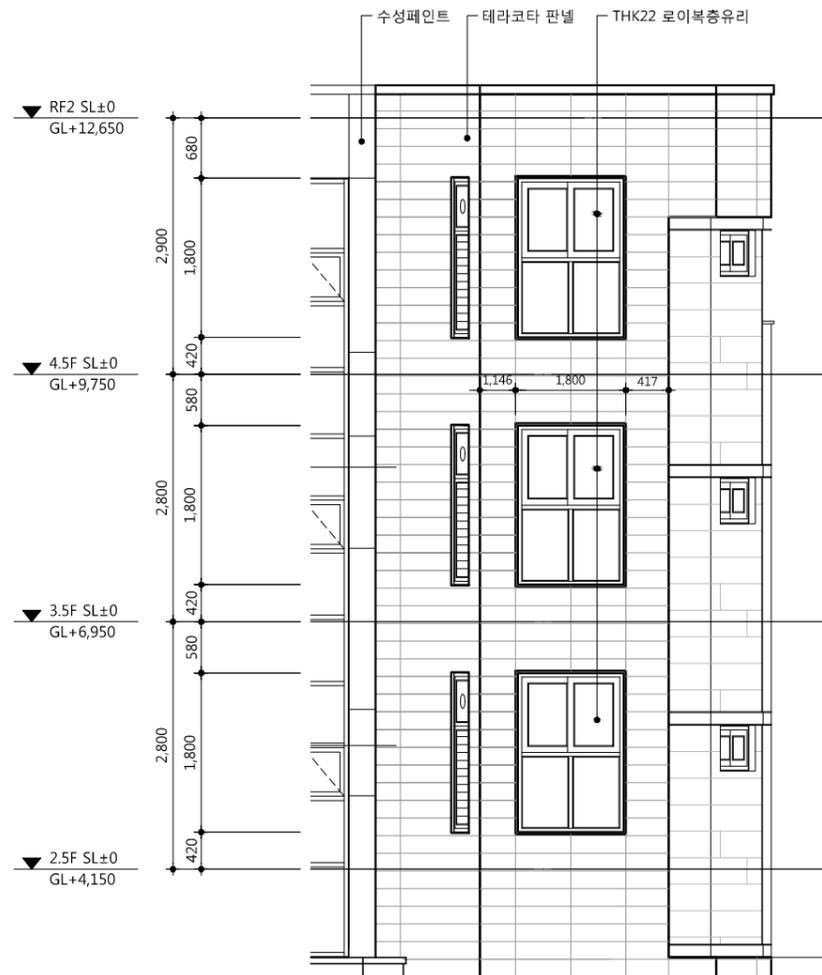

**2 C type(20m²) 발코니 입면도**  
 SCALE : 1/80

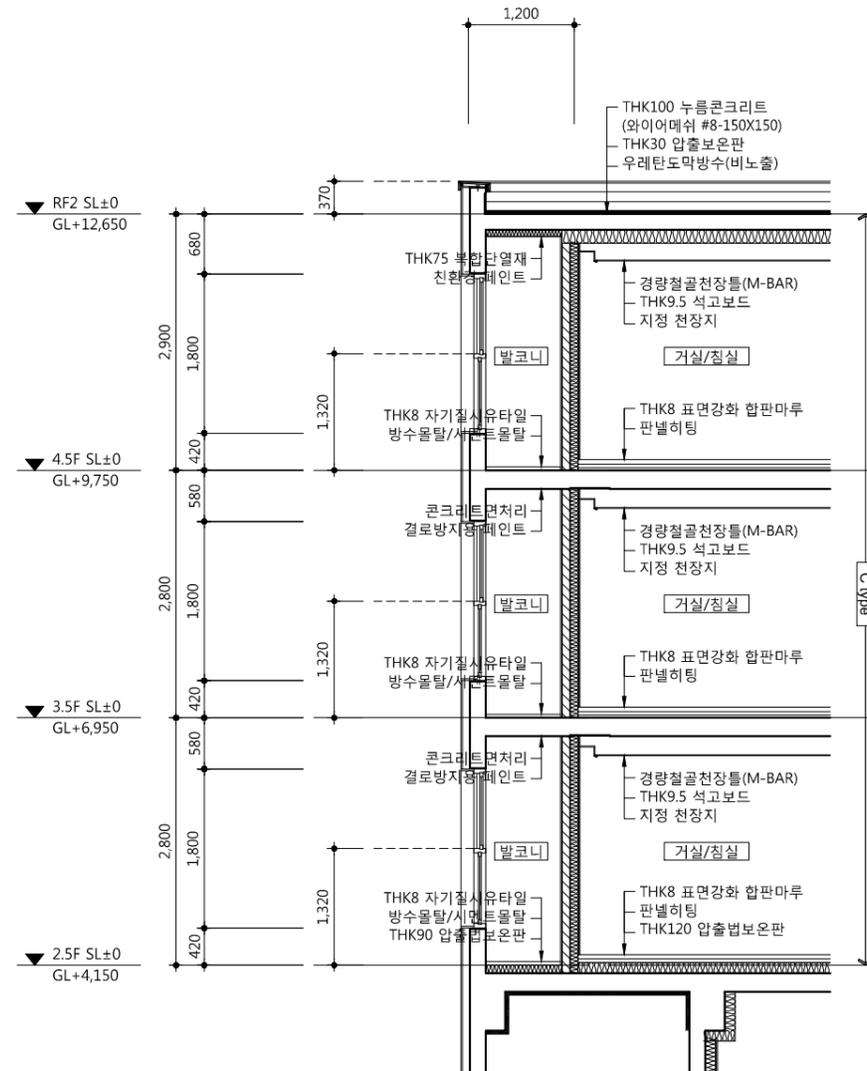

**3 C type(20m²) 발코니 단면도**  
 SCALE : 1/80

△		
△		
△		
△		

기호 REV. NO.	날짜 DATE	수정사항 REV. DESCRIPTION
----------------	------------	--------------------------

설계코드  
PROJECT NO.

날짜  
DATE  
2019. 04. 22





승인 APPROVED BY	
검증 VERIFIED BY	
검토 REVIEWED BY	
작성 DRAWN BY	

도면명  
DRAWING TITLE

**C type(20m²)  
 발코니 평,입,단면 상세도**

도면번호 DRAWING NO.	축척 SCALE
A02 - 253	A1 1/40 A3 1/80

1. 단열재간 철저한 Taping시공 할것.

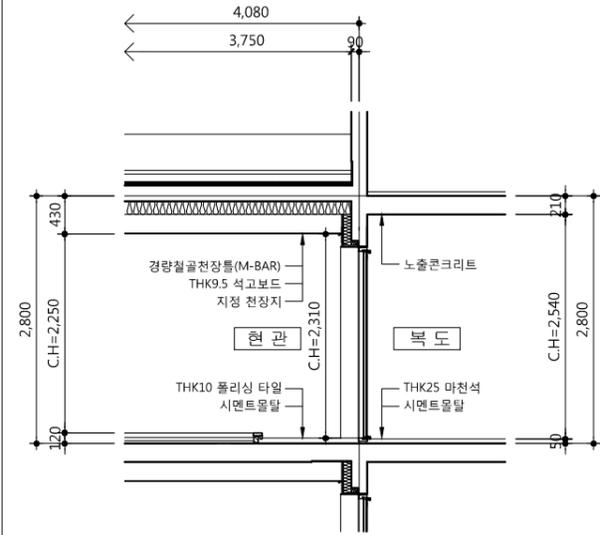
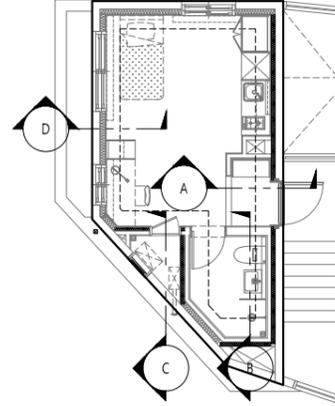
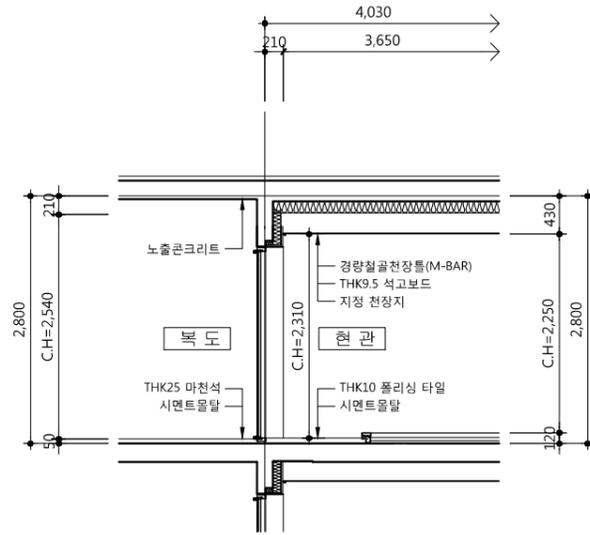
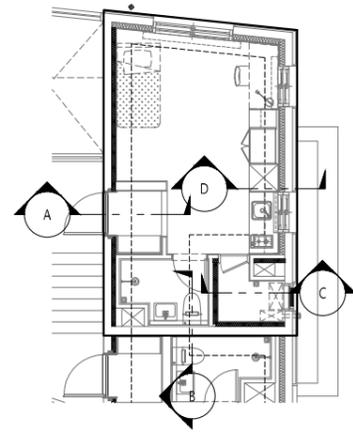


KEY-PLAN \_ A type(20m²)

"A" 단 면 도

KEY-PLAN \_ B type(21m²)

"A" 단 면 도

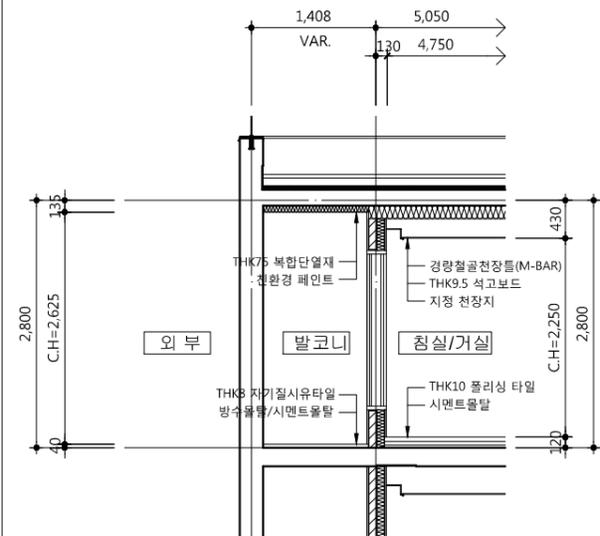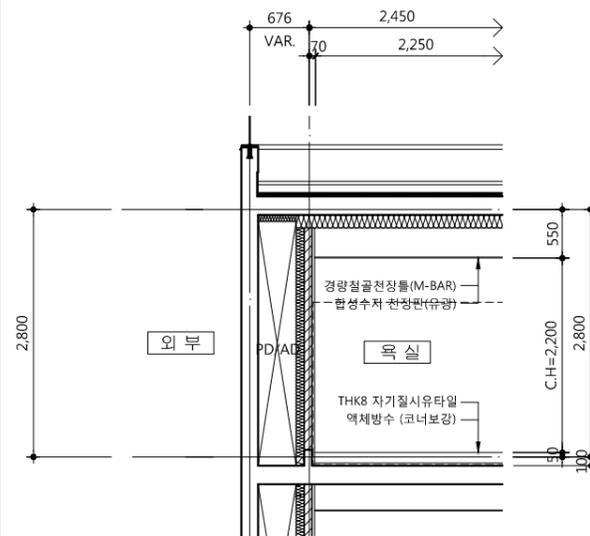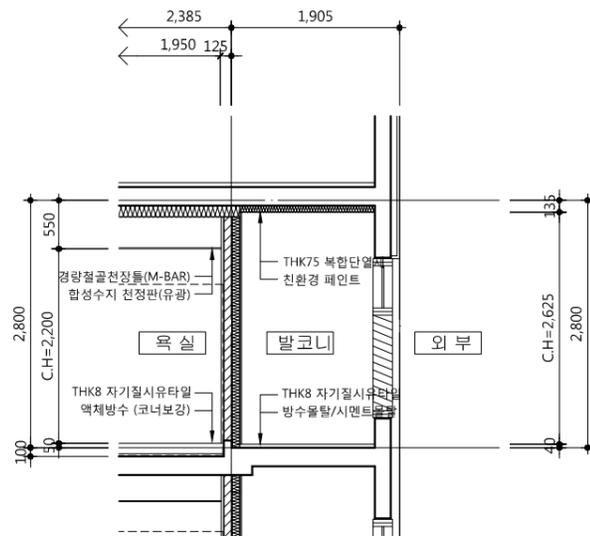
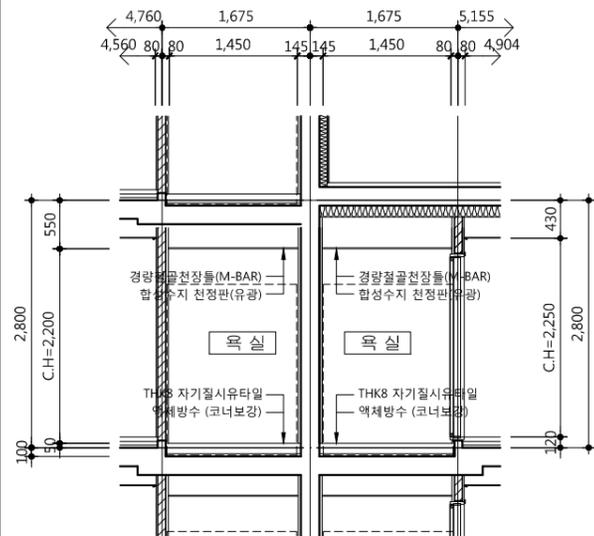


"B" 단 면 도

"C" 단 면 도

"B" 단 면 도

"C" 단 면 도

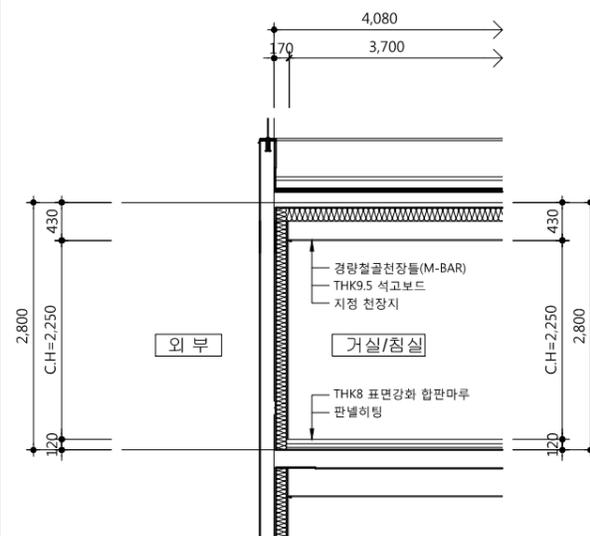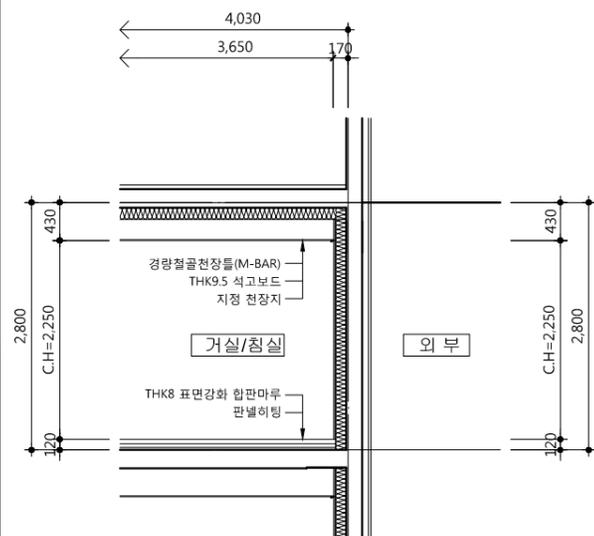

"D" 단 면 도

"D" 단 면 도

△		
△		
△		
△		
기호	날짜	수정사항
REV. NO.	DATE	REV. DESCRIPTION

설계코드  
PROJECT NO.


날짜  
DATE  
2019. 04. 22

승인	
APPROVED BY	
검증	
VERIFIED BY	
검토	
REVIEWED BY	
작성	
DRAWN BY	


도면명  
DRAWING TITLE  
A type(20m²),B type(21m²)  
부분단면 상세도

도면번호 DRAWING NO.	축척 SCALE
A02 - 261	A1 1/40 A3 1/80


1. 단열재간 철저한 Taping시공 할것.

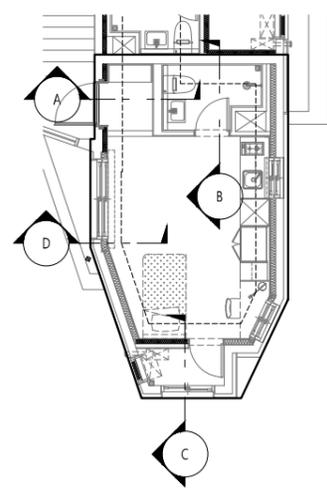


KEY-PLAN \_ C type(20m²)

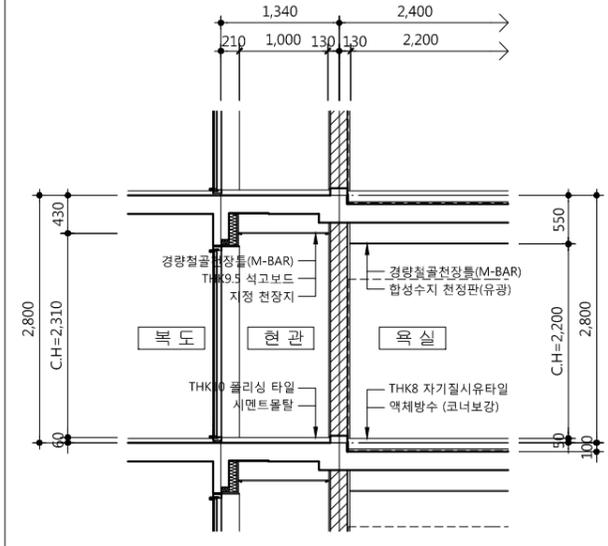


"A" 단면도

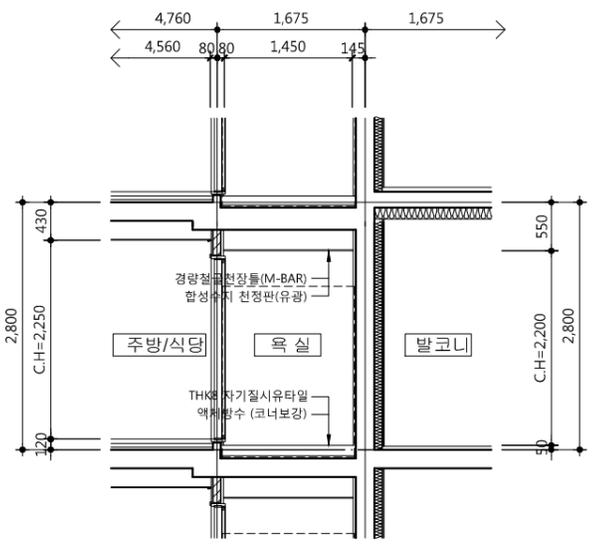

"B" 단면도

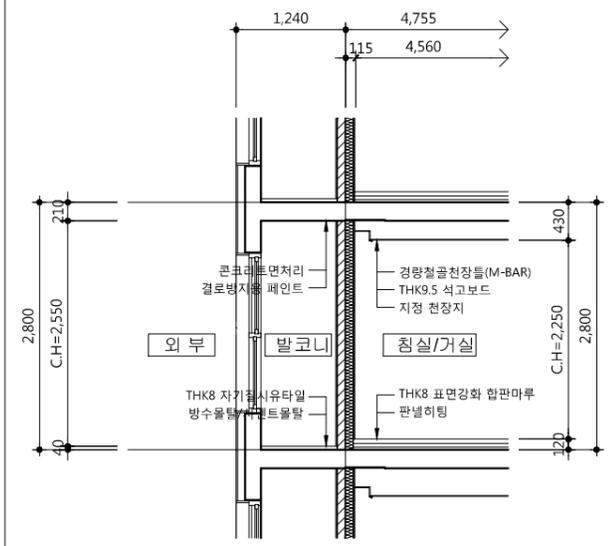

"C" 단면도

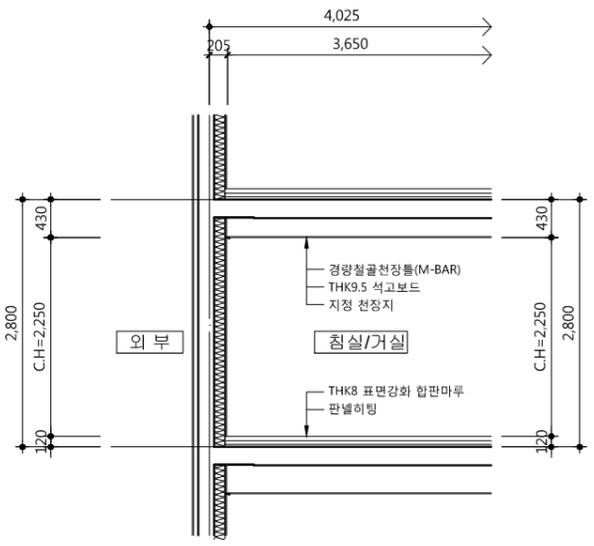

"D" 단면도



"E" 단면도

△		
△		
△		
△		

기호 REV. NO.	날짜 DATE	수정사항 REV. DESCRIPTION
----------------	------------	--------------------------

설계코드  
PROJECT NO.


날짜  
DATE  
2019. 04. 22

승인 APPROVED BY	
검증 VERIFIED BY	
검토 REVIEWED BY	
작성 DRAWN BY	


도면명  
DRAWING TITLE  
C type(20m²)  
부분단면 상세도

도면번호 DRAWING NO.	축척 SCALE
A02 - 262	A1 1/40 A3 1/80


1. 해당업체의 SHOP DWG를 받아 감독관의 승인을 득한 후 시공할것.
2. 환기 설비 점검구, PD점검구의 위치 및 개소는 설비도면에 준할 것.

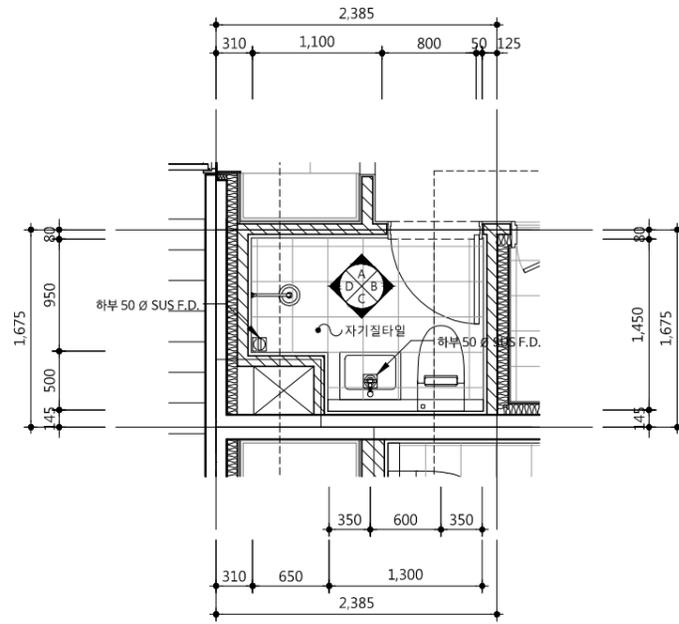


1 A type(20m<sup>2</sup>) 욕실 평면도  
 SCALE : 1/60

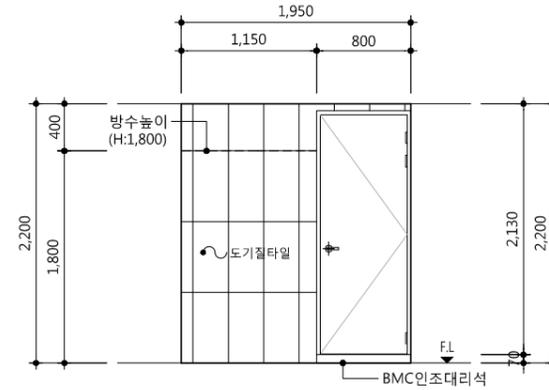


"A" 부분 입면전개도

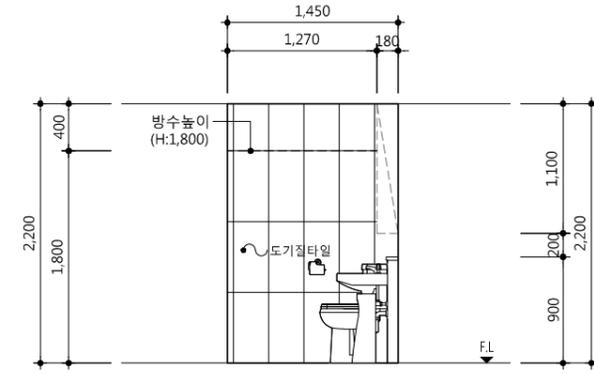


"B" 부분 입면전개도

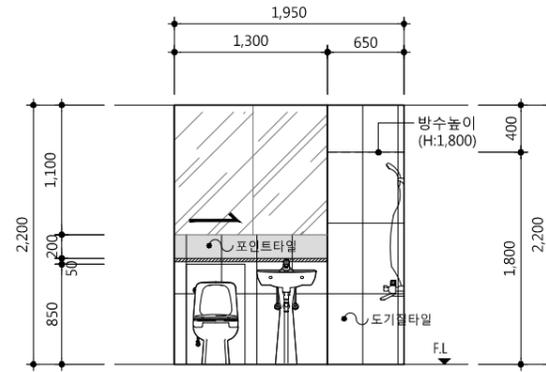


"C" 부분 입면전개도

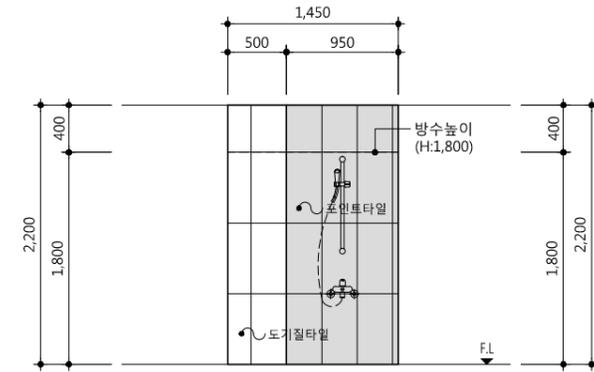


"D" 부분 입면전개도

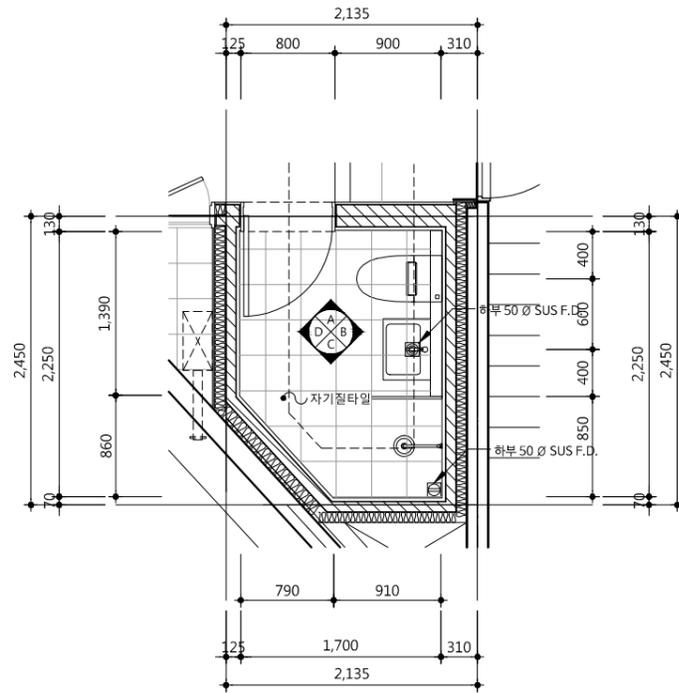


2 B type(21m<sup>2</sup>) 욕실 평면도  
 SCALE : 1/60

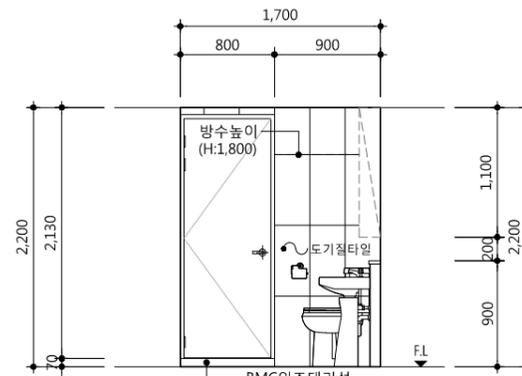


"A" 부분 입면전개도

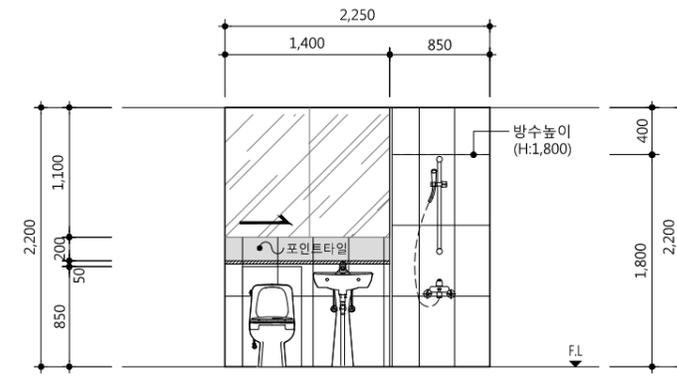

"B" 부분 입면전개도

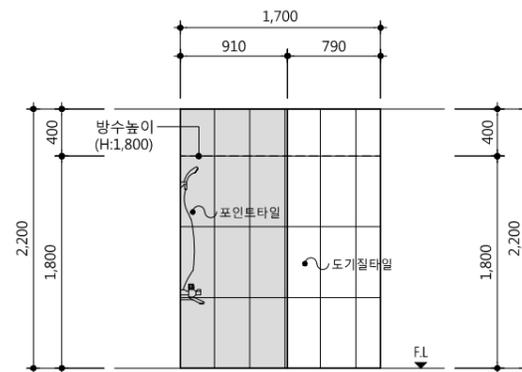

"C" 부분 입면전개도

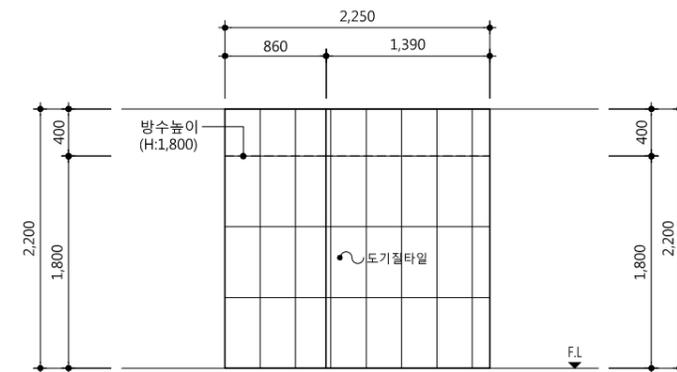

"D" 부분 입면전개도

△		
△		
△		
△		
기호	날짜	수정사항
REV. NO.	DATE	REV. DESCRIPTION

설계코드  
 PROJECT NO


날짜  
 DATE 2019. 04. 22

승인	APPROVED BY	
검증	VERIFIED BY	
검토	REVIEWED BY	
작성	DRAWN BY	


도면명  
 DRAWING TITLE  
**Atype(20m<sup>2</sup>), Btype(21m<sup>2</sup>)  
 욕실 전개도**

도면번호  
 DRAWING NO A02 - 271  
 축척  
 SCALE A1 1/30  
 A3 1/60


1. 해당업체의 SHOP DWG를 받아 감독관의 승인을 득한 후 시공할것.
2. 환기 설비 점검구, PD점검구의 위치 및 개소는 설비도면에 준할 것.

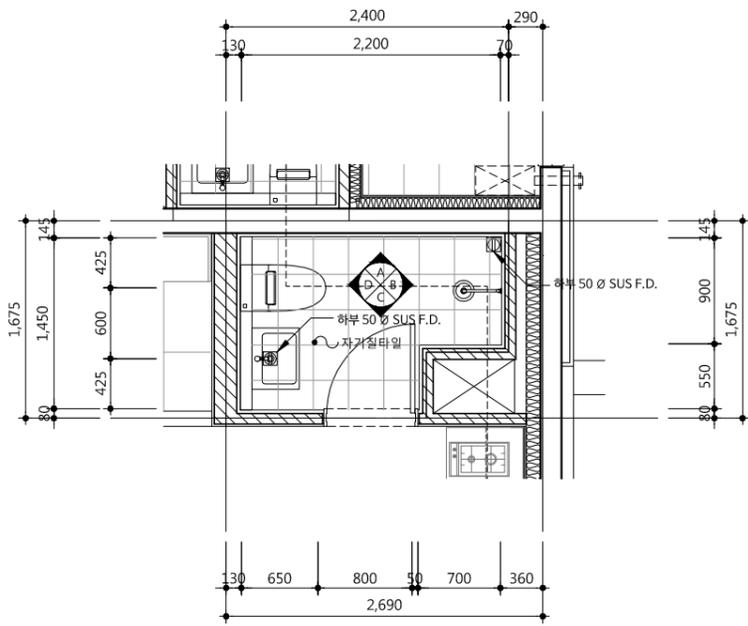


1 C type(20m²) 욕실 평면도  
 SCALE : 1/60

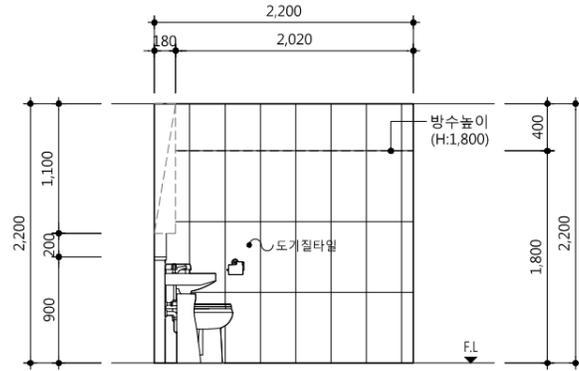


"A" 부분 입면전개도

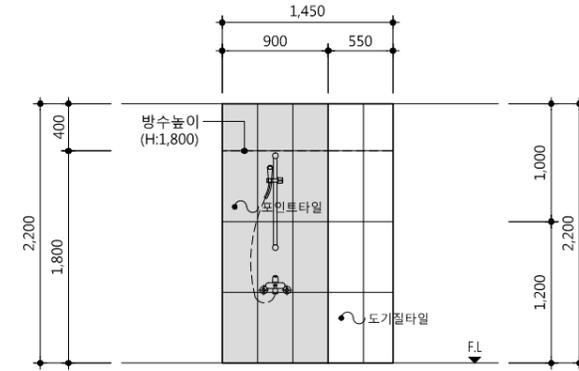

"B" 부분 입면전개도

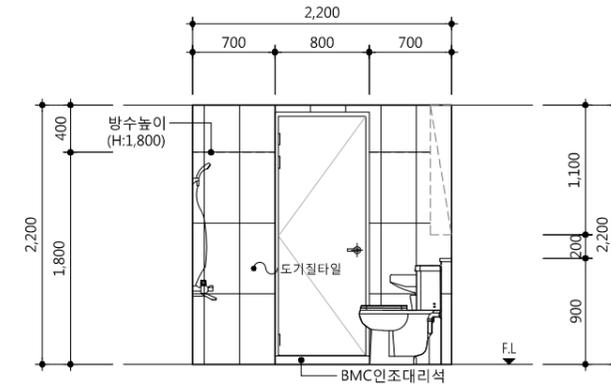

"C" 부분 입면전개도

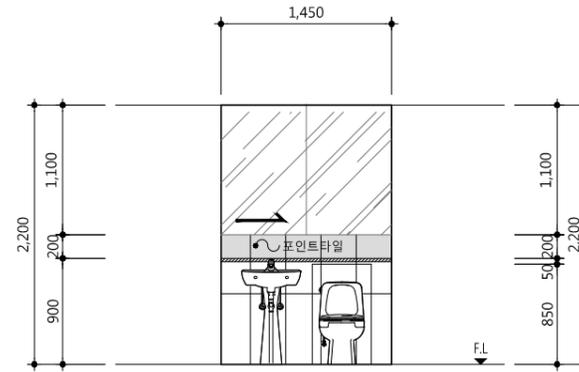

"D" 부분 입면전개도

△		
△		
△		
△		

기호 REV. NO.	날짜 DATE	수정사항 REV. DESCRIPTION


설계코드  
PROJECT NO.

날짜  
DATE 2019. 04. 22

승인 APPROVED BY	
검증 VERIFIED BY	
검토 REVIEWED BY	
작성 DRAWN BY	

도면명  
DRAWING TITLE  
**C type(20m²)  
 욕실 전개도**

도면번호 DRAWING NO.	축척 SCALE
A02 - 272	A1 1/30 A3 1/60

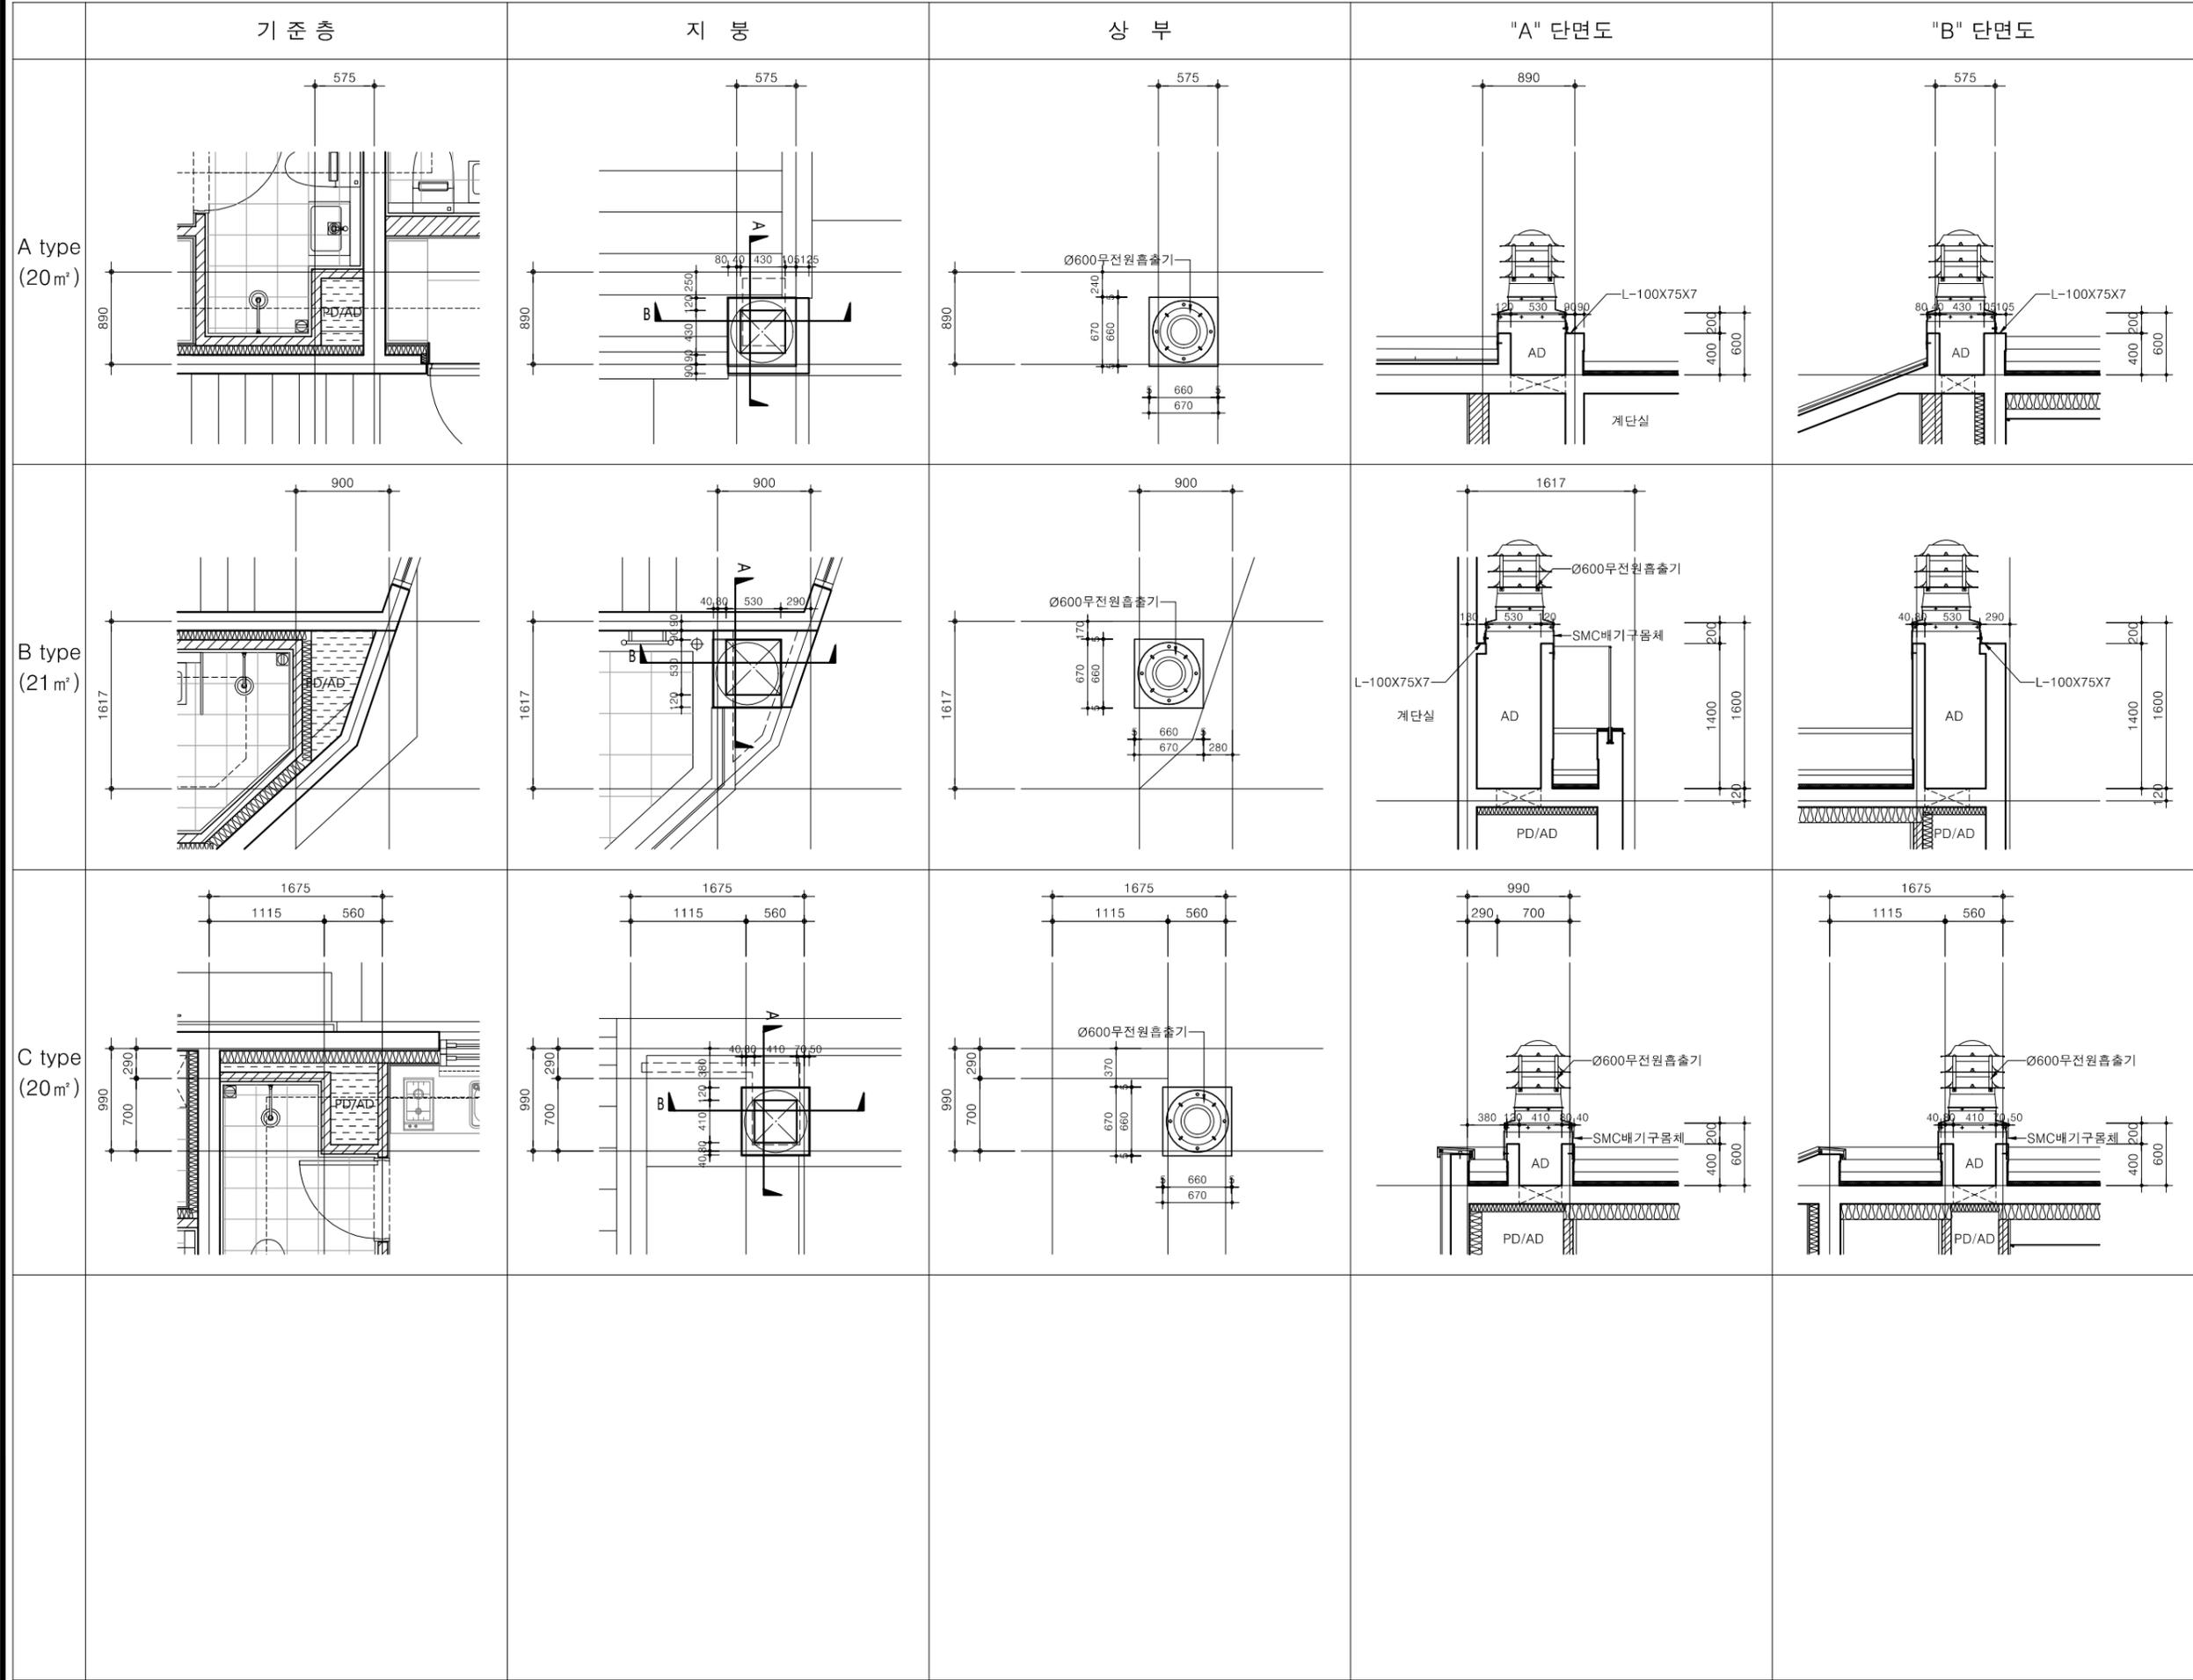

△		
△		
△		
△		
기호 REV. NO.	날짜 DATE	수정사항 REV. DESCRIPTION

설계코드  
 PROJECT NO.

날짜  
 DATE 2019. 04. 22


승인 APPROVED BY	
검증 VERIFIED BY	
검토 REVIEWED BY	
작성 DRAWN BY	

도면명  
 DRAWING TITLE


AD/PD 상세도

도면번호 DRAWING NO.	축척 SCALE
A02 - 281	A1 1/30 A3 1/60


평면도

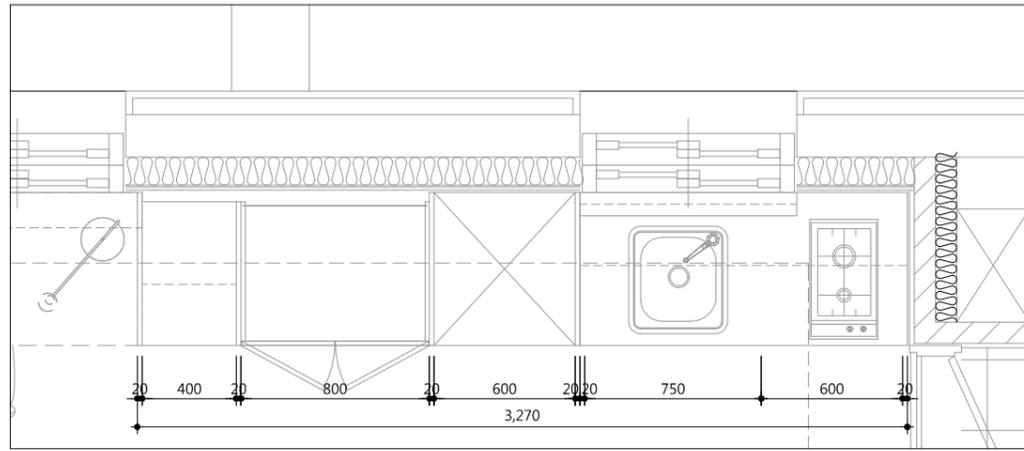

입면도-A

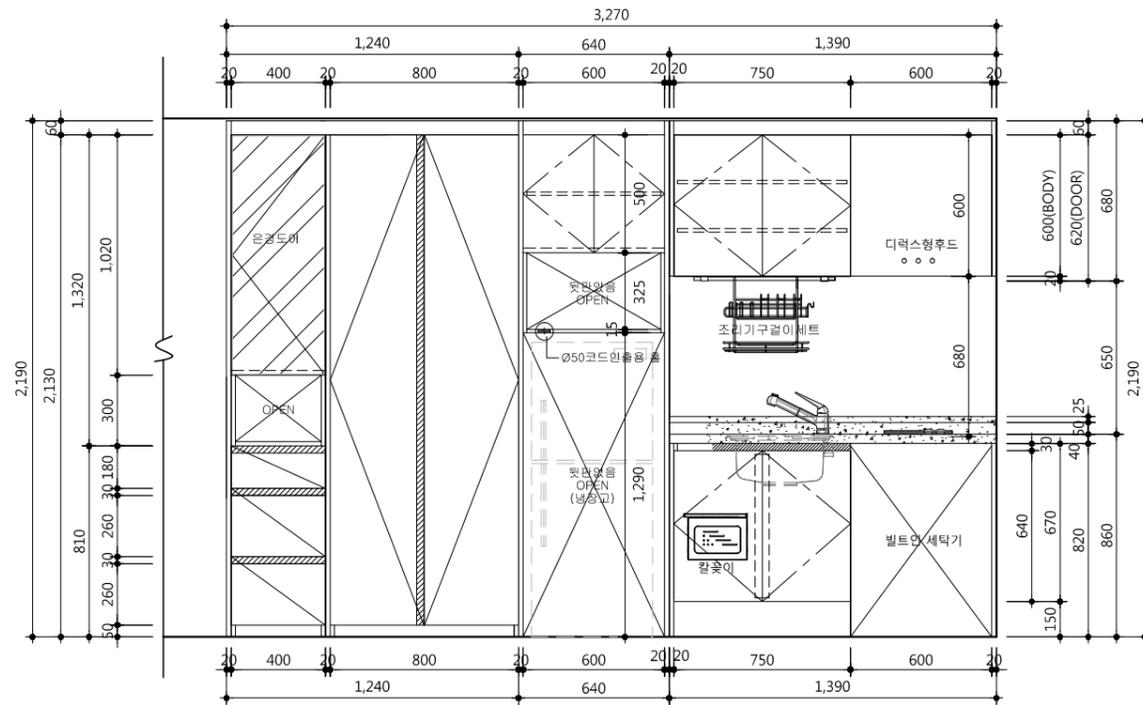

단면도

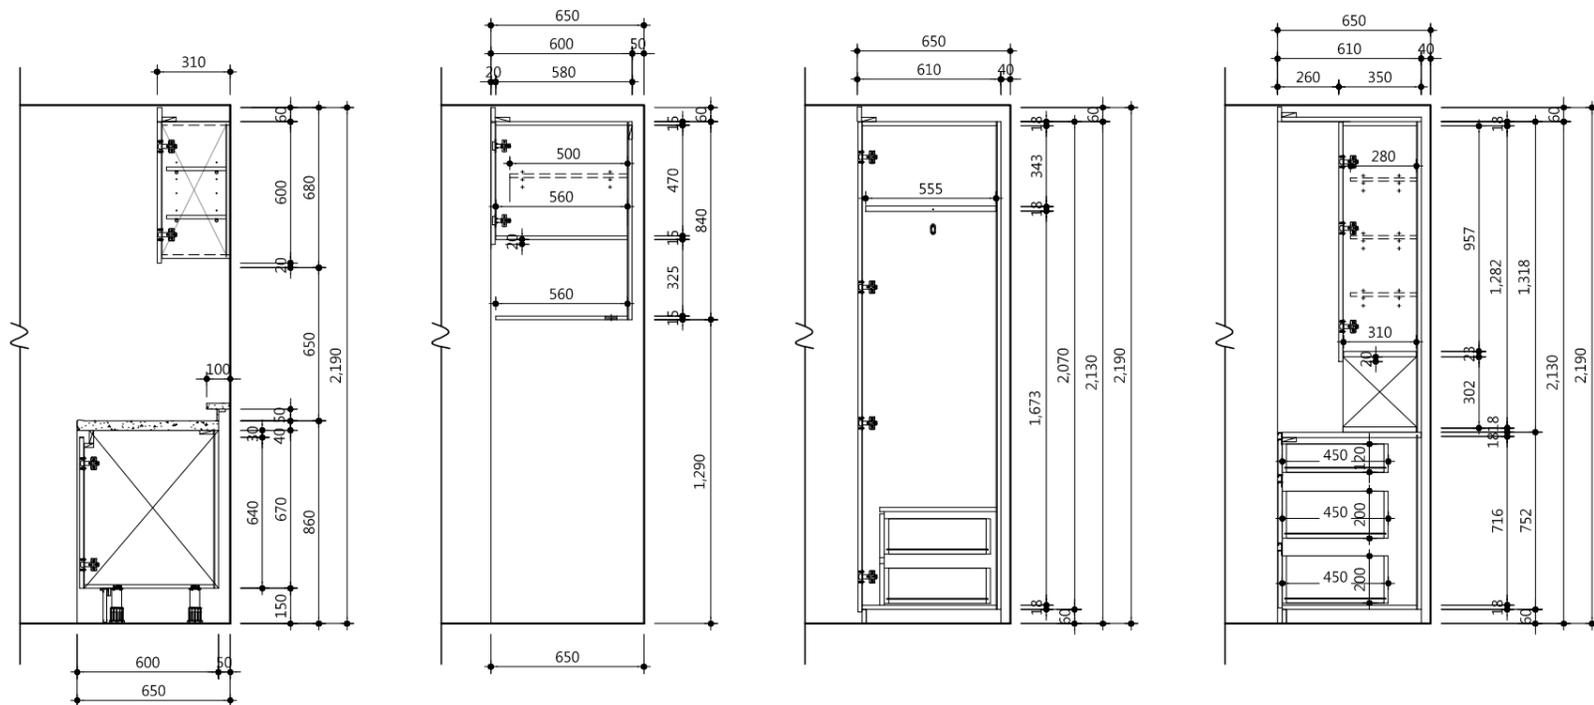

자재사양표

문짝, 마감판넬	18t PB 양면 HPL	유신 T-150NT(무광)
체대 (윗판, 밑판, 측판)	주방	15t PB 양면 LPL
	일반	18t PB 양면 LPL
선반, 서랍	주방	15t PB 양면 LPL
	일반	18t PB 양면 LPL
뒷판	3t HDF	유신 T-3032
상판, 뒷선반	인조대리석(BMC)	코반 KV-014
싱크볼	430 언더싱크	
손잡이	주방	다보스 DH-058 (흑니켈무광)
	일반	다보스 DB-013 (흑니켈무광)
서랍레일	철레일(데미핑기능)	문주하드웨어
비고	* 안전형 칼꽂이 * 조리기구걸이 * 싱크볼 주위는 투명코팅마감	


사업명 / Project Title  
**동작구 학수 구립경로당  
 행복주택 복합화 건립사업**  
 사업번호 / Project NO.

1. 현장실측후 가구 시공상세도를 작성하여  
 감독관 및 감리자의 승인을 받고  
 설치 할 것



기호	날짜	수정사항
REV. NO.	DATE	REV. DESCRIPTION
설계코드 PROJECT NO.		
날짜	2019. 04. 22	
DATE		
승인	APPROVED BY	
검증	VERIFIED BY	
검토	REVIEWED BY	
작성	DRAWN BY	

도면명  
DRAWING TITLE  
**A type(20m²)  
 가구 상세도**

□ 평면도

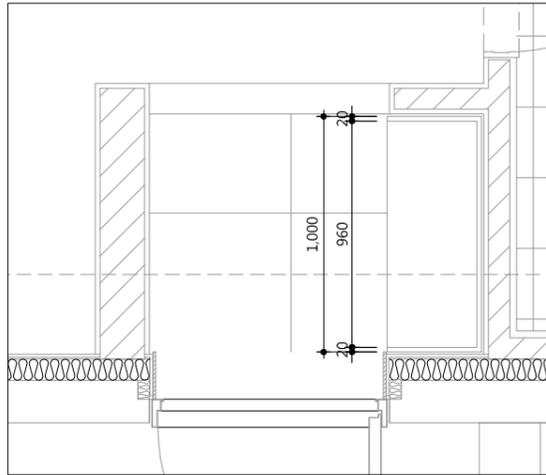

□ 상세도

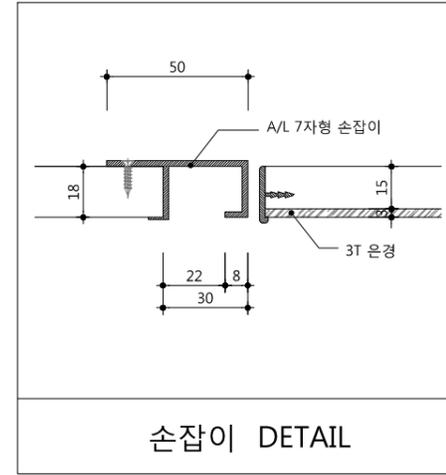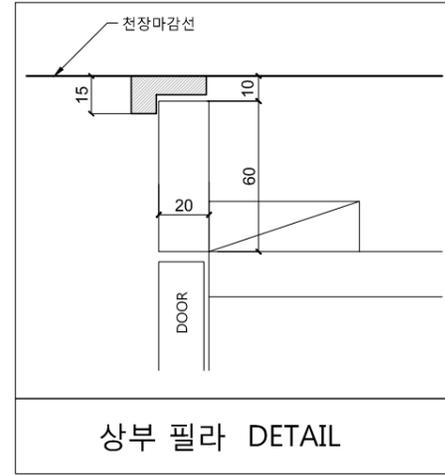


□ 자재사양표




문짝, 마감판넬	18t MDF + 전면 PET(0.4mm)마감, 후면 P.P(0.1mm), PET 1t엠티, PUR접착 (은경도어 : 15t MDF + 3t은경 /AL엠티바)
걸레받이,체대	18t PB + 양면LPM, 직접인쇄수성도료
장식판(웨이아)	18t MDF + 전면 PET(0.4mm)마감, 후면 P.P(0.1mm), PET 1t엠티, PUR접착
뒷판, 서랍밀판	3t HB + 양면LPM, 인테리어시트, 직접인쇄수성도료, 피니싱호일
손잡이	자체손잡이(상세도 참조)
비고	<ul style="list-style-type: none"> <li>- 레일 : 탈락방지 볼레일 적용</li> <li>- 경첩 : Dowel은 Anchor 타입 적용. 상하높이 조절기능,댐핑기능(2개소당 1개 부착)</li> <li>- 환기구 : 통당 2개 적용</li> <li>- 다보 : 빠지지않는 구조</li> <li>- 세대당 우산꽂이 1개소 적용 (SST 빛물받이 포함)</li> </ul>

1. 현장실측후 가구 시공상세도를 작성하여  
 감독관 및 감리자의 승인을 받고  
 설치 할 것

□ 입면도-A

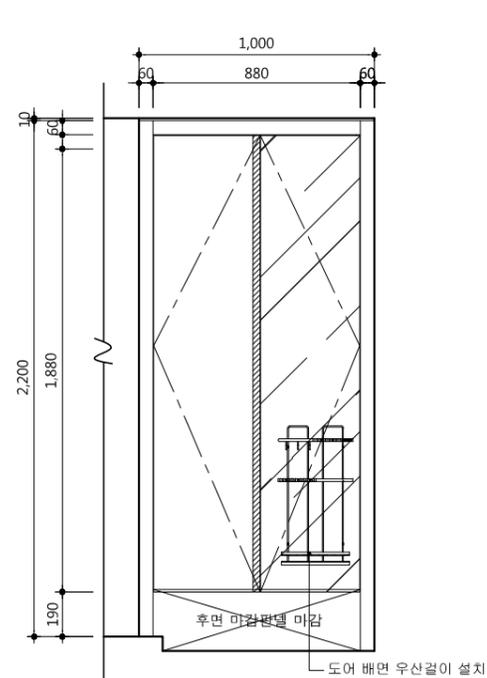


□ 단면도

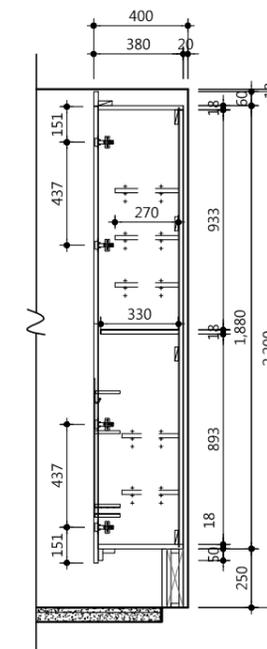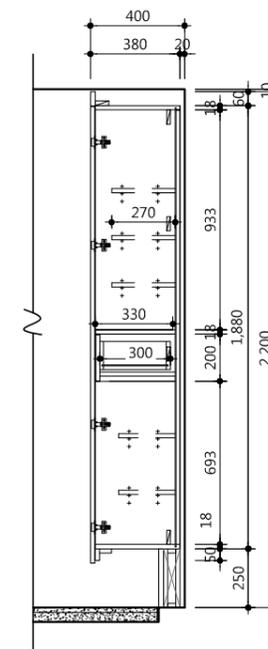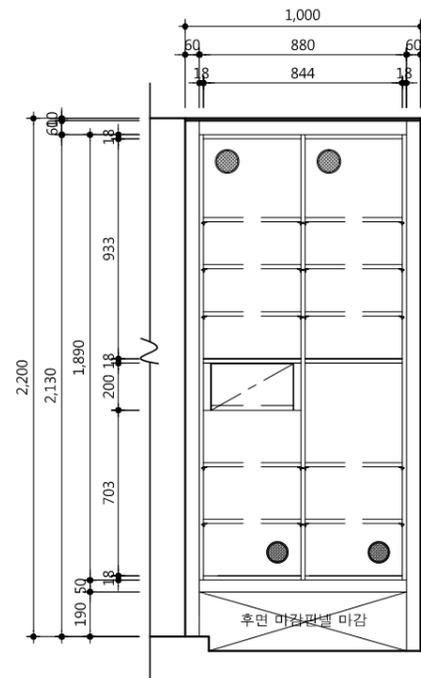


△		
△		
△		
△		
기호 REV. NO.	날짜 DATE	수정사항 REV. DESCRIPTION
설계코드 PROJECT NO		
날짜 DATE 2019. 04. 22		
승인 APPROVED BY		
검증 VERIFIED BY		
검토 REVIEWED BY		
작성 DRAWN BY		
도면명 DRAWING TITLE A type(20m²) 현관 신발장 상세도		
도면번호 DRAWING NO A02 - 302	축척 SCALE A1 1/15 A3 1/30	

1. 현장실측후 가구 시공상세도를 작성하여  
 감독관 및 감리자의 승인을 받고  
 설치 할 것


▣ 평면도

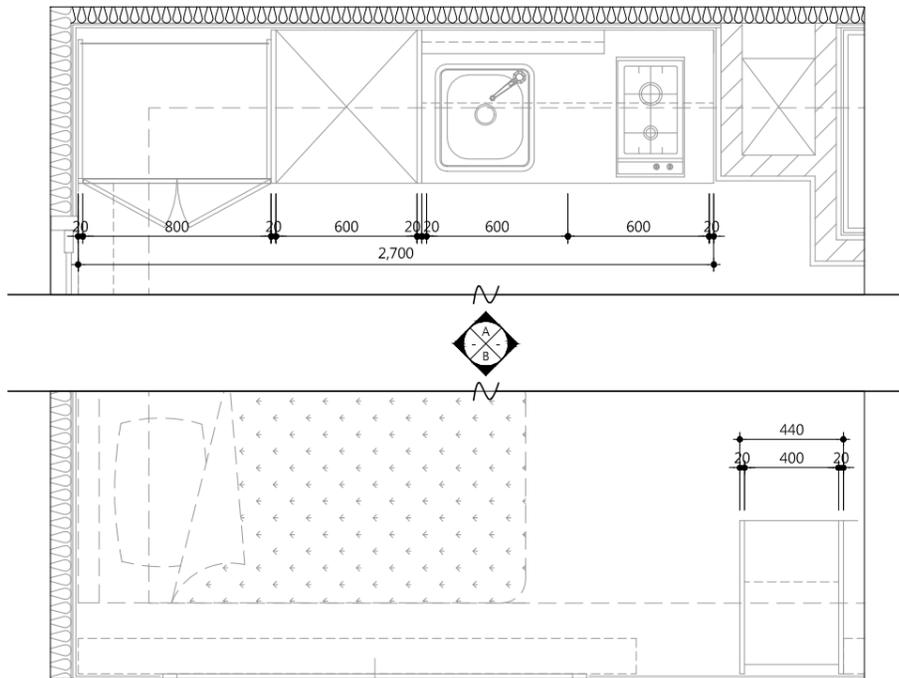


▣ 입면도-A

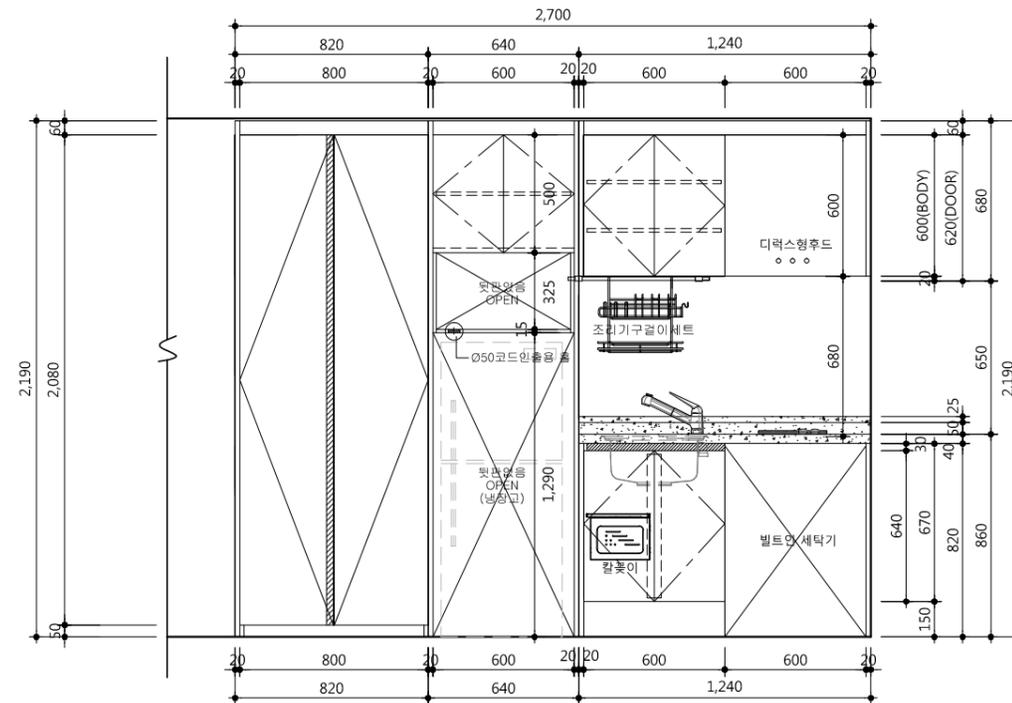

▣ 입면도-B

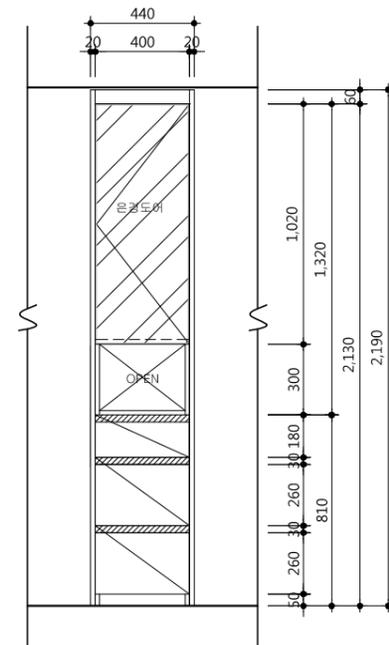

▣ 단면도

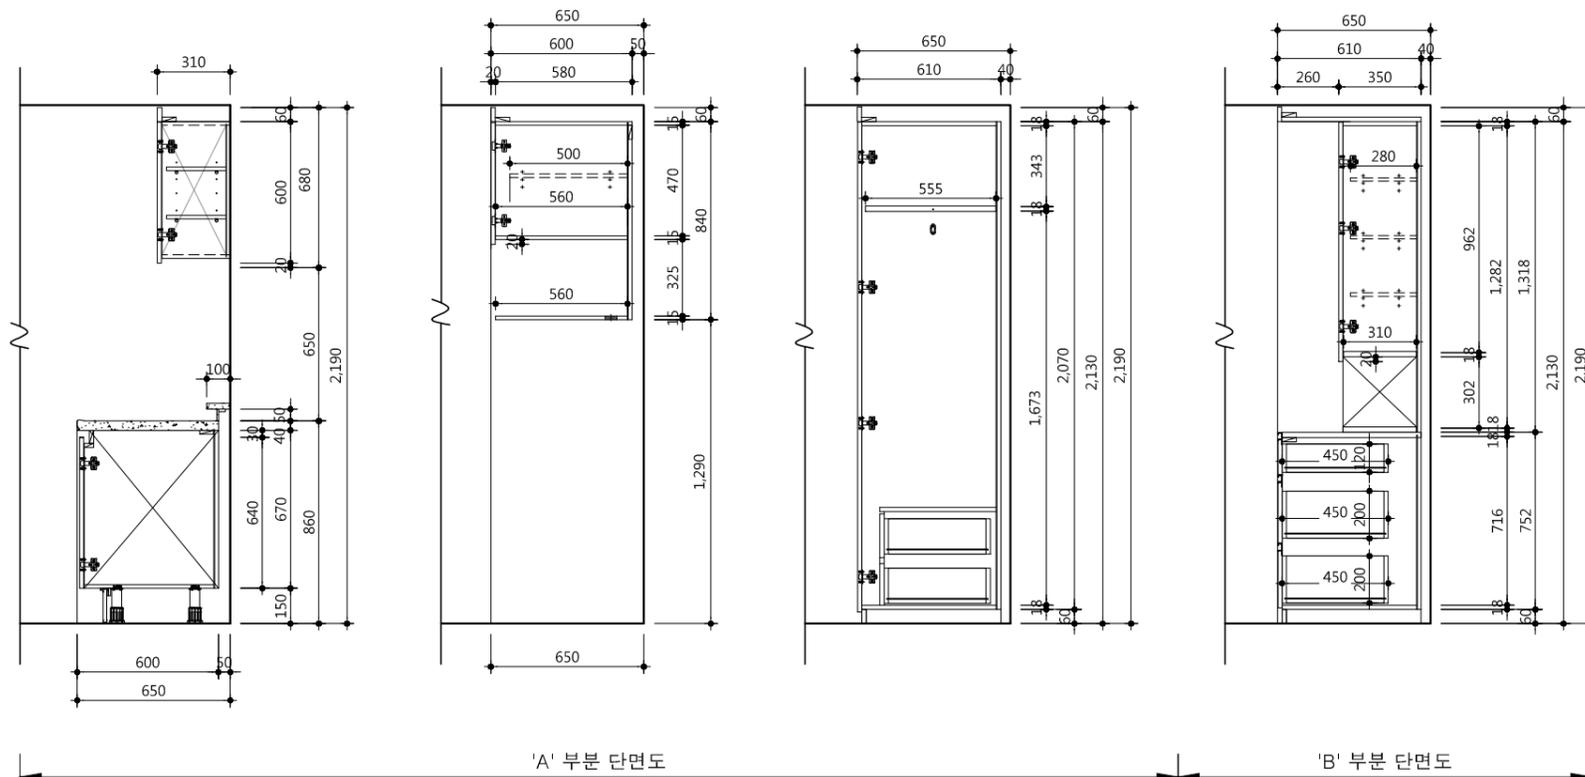

▣ 자재사양표

문짝, 마감판넬	18t PB 양면 HPL	유신 T-150NT(무광)
체대 (윗판, 밑판, 측판)	주방	15t PB 양면 LPL
	일반	18t PB 양면 LPL
선반, 서랍	주방	15t PB 양면 LPL
	일반	18t PB 양면 LPL
뒷판	3t HDF	유신 T-3032
상판, 뒷선반	인조대리석(BMC)	코반 KV-014
싱크볼	430 언더싱크	
손잡이	주방	다보스 DH-058 (혹니켈무광)
	일반	다보스 DB-013 (혹니켈무광)
서랍레일	철레일(댐핑기능)	문주하드웨어
비 고	* 안전형 칼꽂이 * 조리기구걸이 * 싱크볼 주위는 투명코킹마감	

기호	날짜	수정사항
REV. NO.	DATE	REV. DESCRIPTION

설계코드  
 PROJECT NO.

날짜  
 DATE  
 2019. 04. 22


승인	APPROVED BY	
검증	VERIFIED BY	
검토	REVIEWED BY	
작성	DRAWN BY	

도면명  
 DRAWING TITLE  
**B type(21m')  
 가구 상세도**



도면번호  
 DRAWING NO.  
 A02 - 311

축척  
 SCALE  
 A1 1/15  
 A3 1/30

□ 평면도

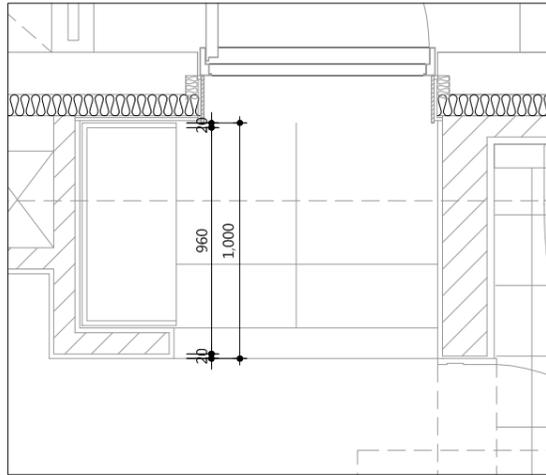


□ 상세도

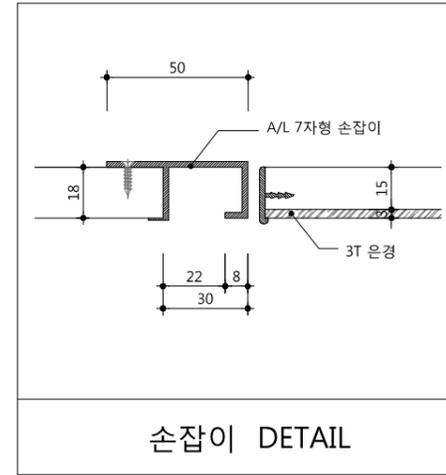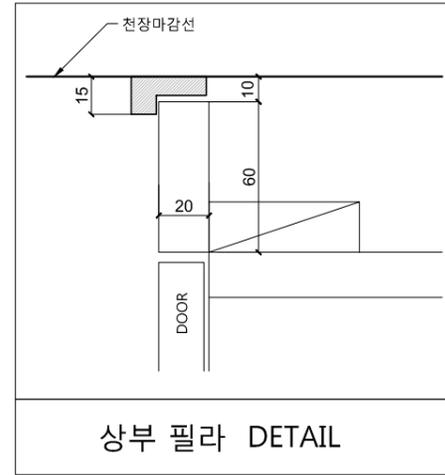




□ 자재사양표

문짝, 마감판넬	18t MDF + 전면 PET(0.4mm)마감, 후면 P.P(0.1mm), PET 1t엿지, PUR접착 (은경도어 : 15t MDF + 3t은경 /AL엿지바)
걸레받이,체대	18t PB + 양면LPM, 직접인쇄수성도료
장식판(헤시아)	18t MDF + 전면 PET(0.4mm)마감, 후면 P.P(0.1mm), PET 1t엿지, PUR접착
뒷판, 서랍밀판	3t HB + 양면LPM, 인테리어시트, 직접인쇄수성도료, 피니싱호일
손잡이	자체손잡이(상세도 참조)
비고	<ul style="list-style-type: none"> <li>- 레일 : 탈락방지 볼레일 적용</li> <li>- 경첩 : Dowel은 Anchor 타입 적용. 상하높이 조절기능,댐핑기능(2개소당 1개 부착)</li> <li>- 환기구 : 통당 2개 적용</li> <li>- 다보 : 빠지지않는 구조</li> <li>- 세대당 우산꽂이 1개소 적용 (SST 빗물받이 포함)</li> </ul>

□ 입면도-A

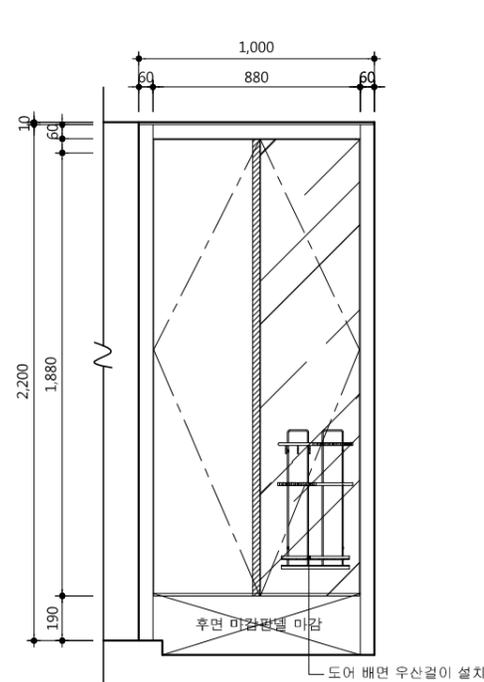

□ 단면도

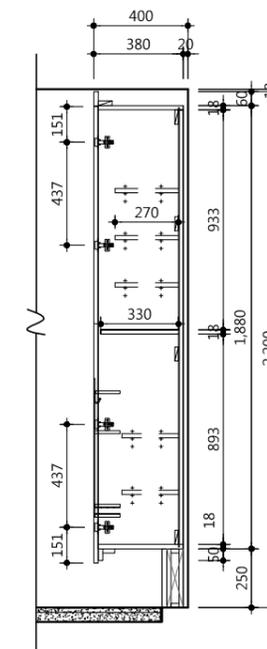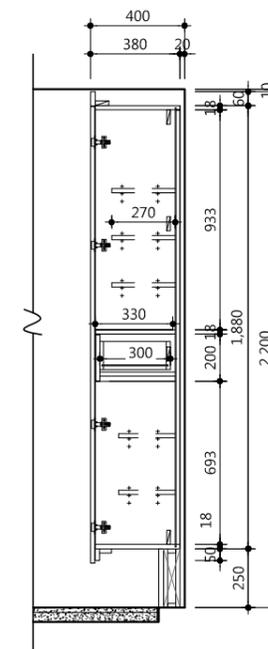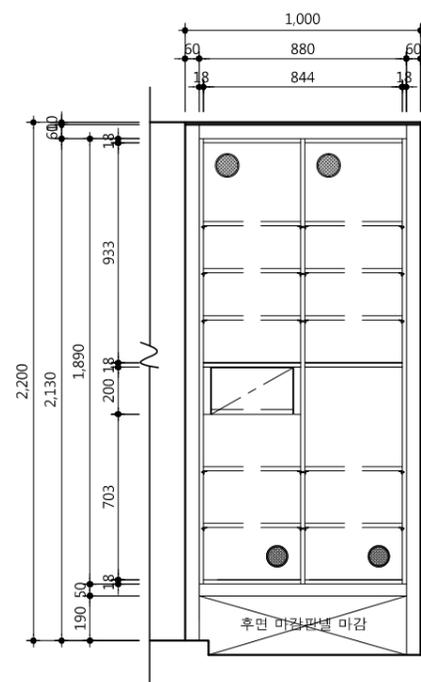

1. 현장실측후 가구 시공상세도를 작성하여  
 감독관 및 감리자의 승인을 받고  
 설치 할 것

△		
△		
△		
△		
기호 REV. NO.	날짜 DATE	수정사항 REV. DESCRIPTION

설계코드  
PROJECT NO

날짜  
DATE  
2019. 04. 22


승인 APPROVED BY	
검증 VERIFIED BY	
검토 REVIEWED BY	
작성 DRAWN BY	

도면명  
DRAWING TITLE  
**B type(21m<sup>2</sup>)**  
**현관 신발장 상세도**


도면번호 DRAWING NO	축척 SCALE
A02 - 312	A1 1/15 A3 1/30

1. 현장실측후 가구 시공상세도를 작성하여  
 감독관 및 감리자의 승인을 받고  
 설치 할 것


평면도

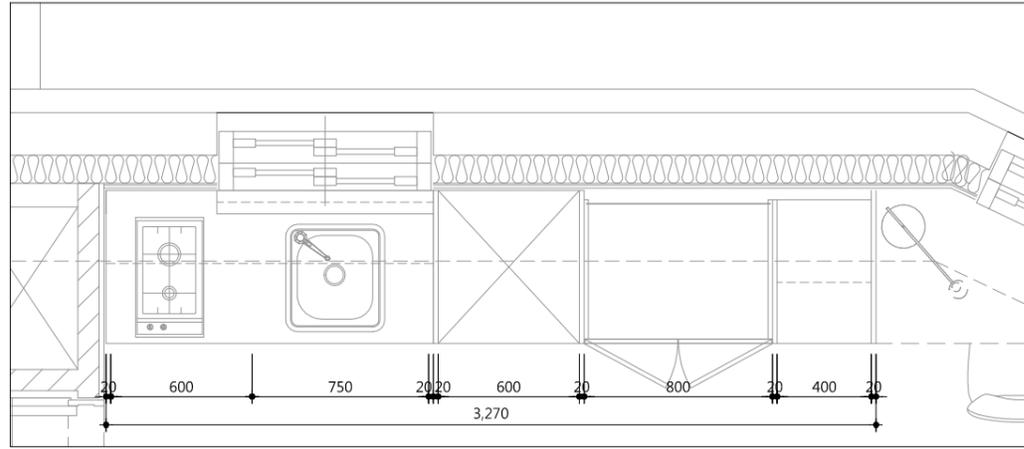

입면도-A

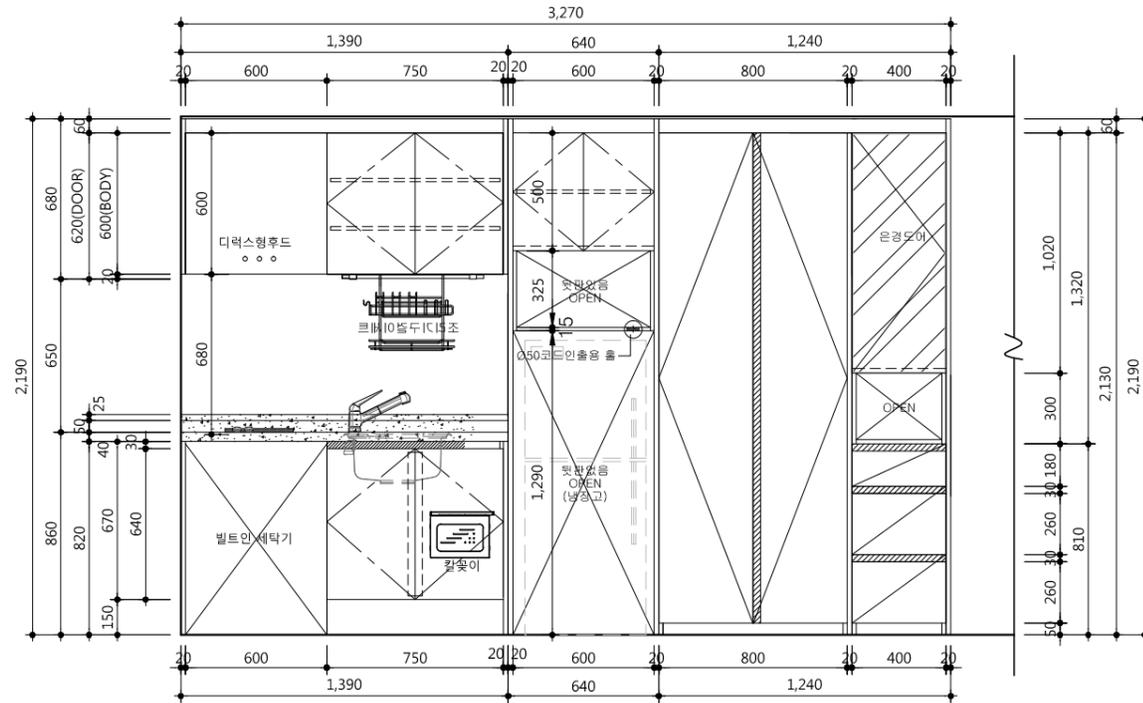

단면도

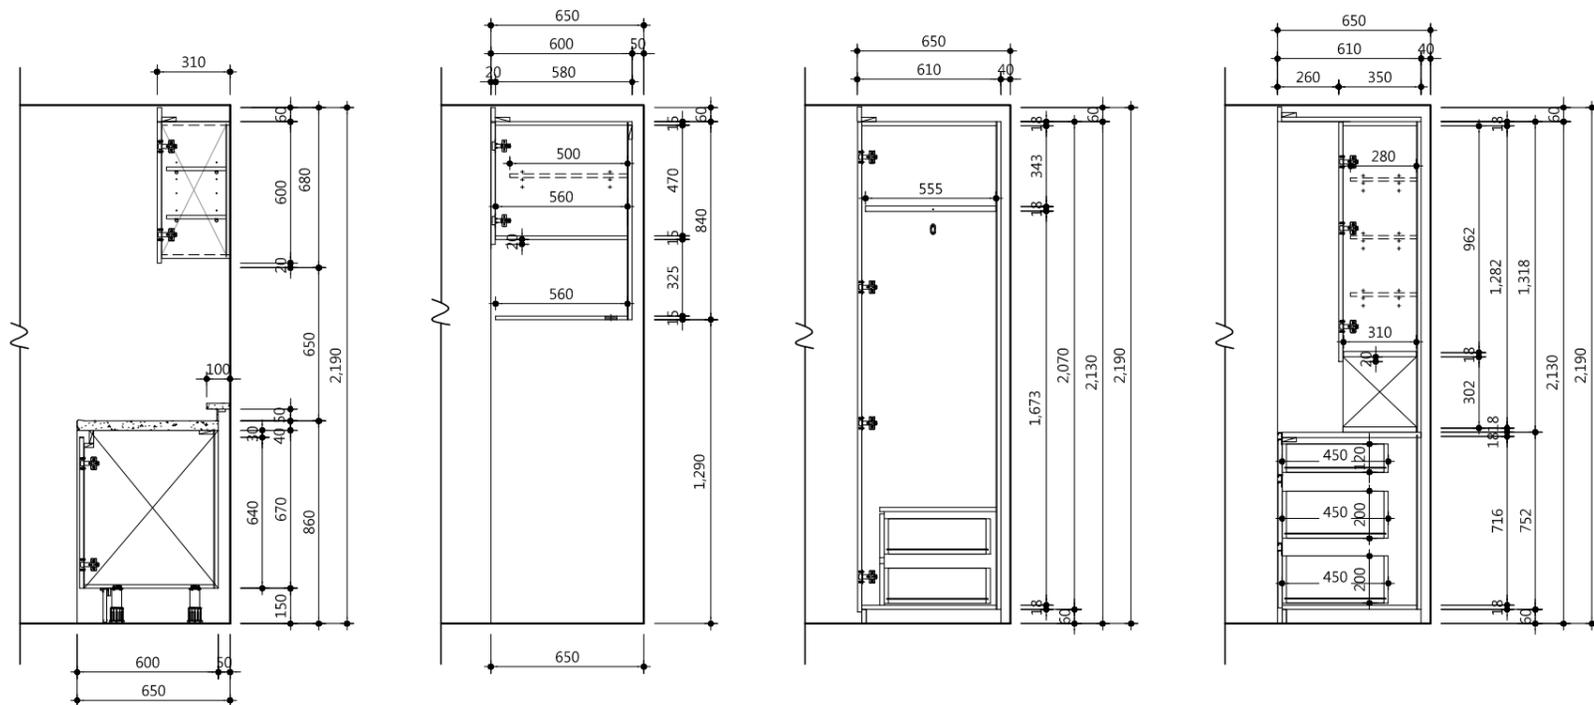

자재사양표

문짝, 마감판넬	18t PB 양면 HPL	유신 T-150NT(무광)
체대 (윗판, 밑판, 측판)	주방	15t PB 양면 LPL
	일반	18t PB 양면 LPL
선반, 서랍	주방	15t PB 양면 LPL
	일반	18t PB 양면 LPL
뒷판	3t HDF	유신 T-3032
상판, 뒷선반	인조대리석(BMC)	코반 KV-014
싱크볼	430 언더싱크	
손잡이	주방	다보스 DH-058 (흑니켈무광)
	일반	다보스 DB-013 (흑니켈무광)
서랍레일	철레일(데미핑기능)	문주하드웨어
비 고	* 안전형 칼꽂이 * 조리기구걸이 * 싱크볼 주위는 투명코팅마감	

△		
△		
△		
△		

설계코드  
 PROJECT NO

날짜  
 DATE 2019. 04. 22


승인 APPROVED BY	
검증 VERIFIED BY	
검토 REVIEWED BY	
작성 DRAWN BY	

도면명  
 DRAWING TITLE  
**C type(20m²)  
 가구 상세도**



도면번호  
 DRAWING NO  
**A02 - 321**

축척  
 SCALE  
 A1 1/15  
 A3 1/30

평면도

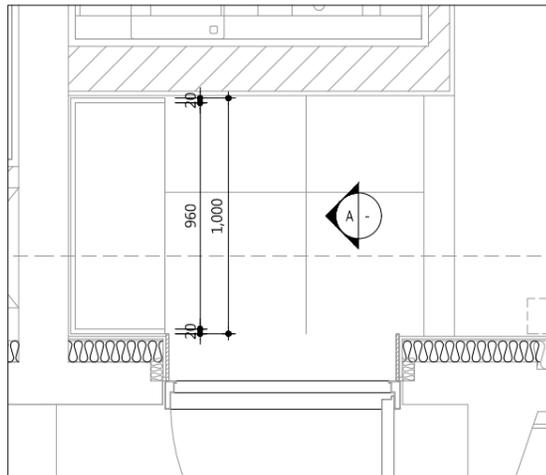

상세도

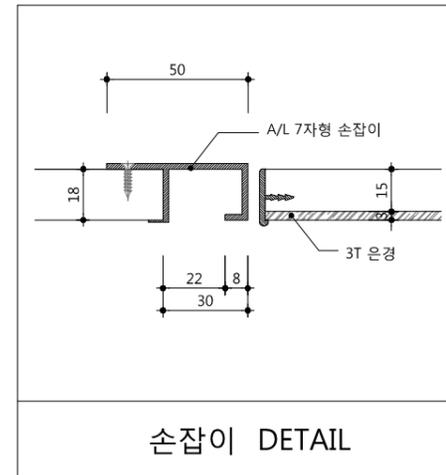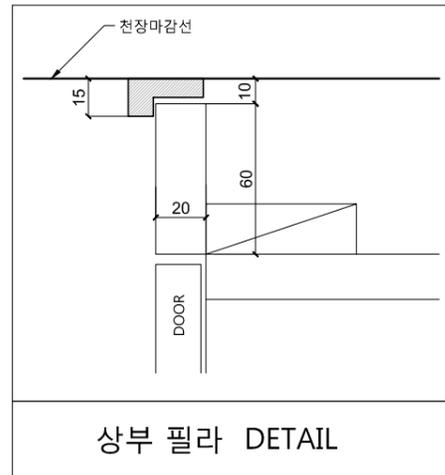


자재사양표




문짝, 마감판넬	18t MDF + 전면 PET(0.4mm)마감, 후면 P.P(0.1mm), PET 1t엿지, PUR접착 (은경도어 : 15t MDF + 3t은경 /AL엿지바)
걸레받이, 체대	18t PB + 양면LPM, 직접인쇄수성도료
장식판(헤시아)	18t MDF + 전면 PET(0.4mm)마감, 후면 P.P(0.1mm), PET 1t엿지, PUR접착
뒷판, 서랍밀판	3t HB + 양면LPM, 인테리어시트, 직접인쇄수성도료, 피니싱호일
손잡이	자재손잡이(상세도 참조)
비고	<ul style="list-style-type: none"> <li>- 레일 : 탈락방지 볼레일 적용</li> <li>- 경첩 : Dowel은 Anchor 타입 적용. 상하높이 조절기능,댐핑기능(2개소당 1개 부착)</li> <li>- 환기구 : 통당 2개 적용</li> <li>- 다보 : 빠지지않는 구조</li> <li>- 세대당 우산꽂이 1개소 적용 (SST 빛물받이 포함)</li> </ul>

1. 현장실측후 가구 시공상세도를 작성하여  
 감독관 및 감리자의 승인을 받고  
 설치 할 것

입면도-A

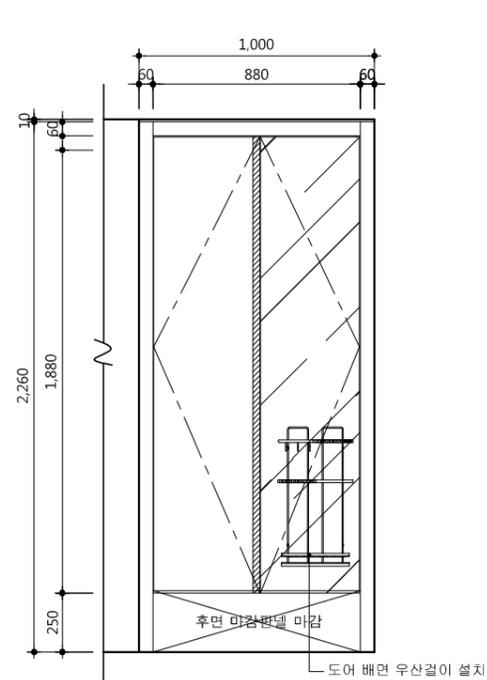

단면도

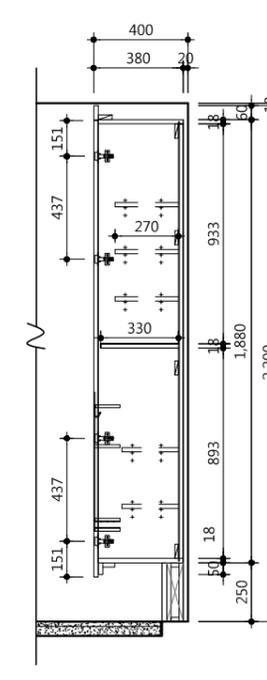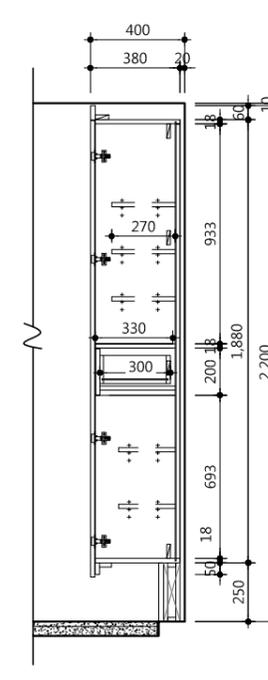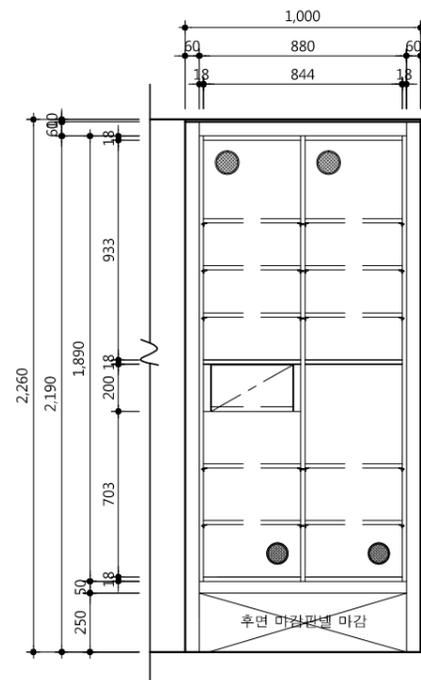

△		
△		
△		
△		
기호 REV. NO.	날짜 DATE	수정사항 REV. DESCRIPTION




설계코드  
 PROJECT NO

날짜  
 DATE 2019. 04. 22

승인 APPROVED BY	
검증 VERIFIED BY	
검토 REVIEWED BY	
작성 DRAWN BY	

도면명  
 DRAWING TITLE  
**C type(20m<sup>2</sup>)  
 현관 신발장 상세도**

도면번호 DRAWING NO	축척 SCALE
A02 - 322	A1 1/15 A3 1/30

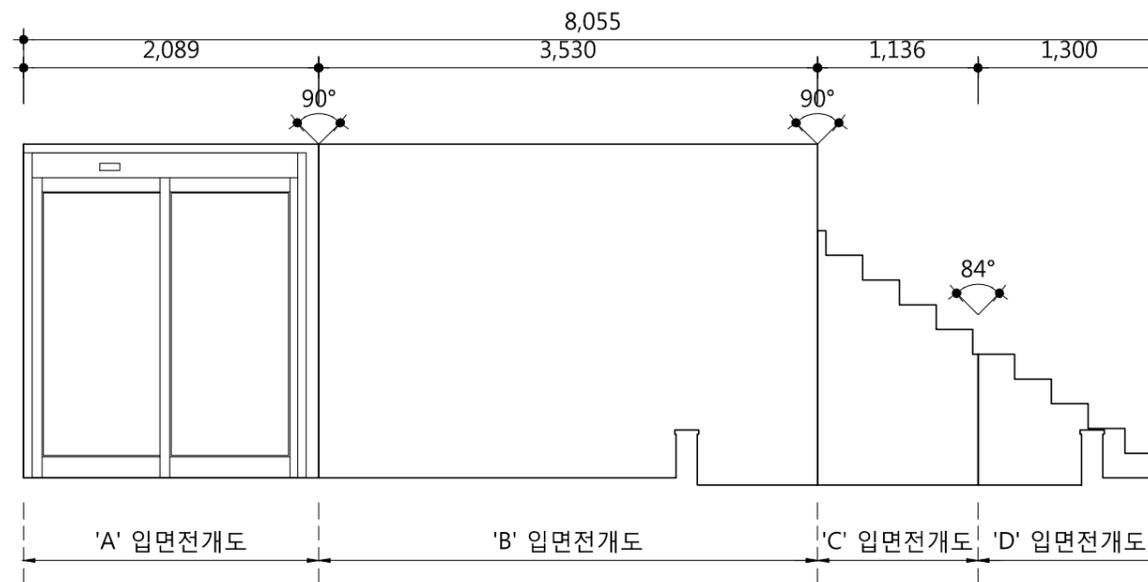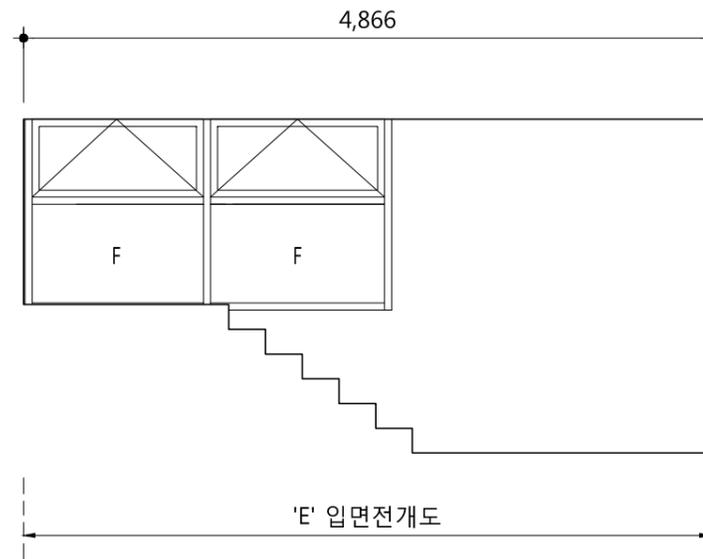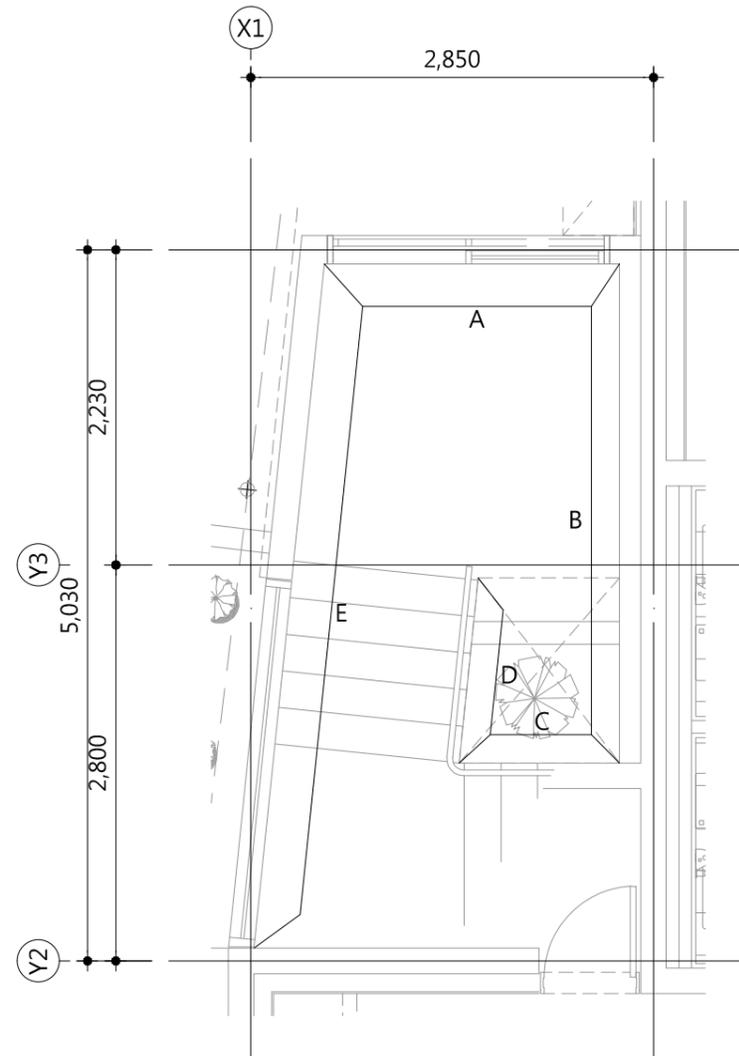

△		
△		
△		
△		
기호 REV. NO.	날짜 DATE	수정사항 REV. DESCRIPTION

설계코드  
PROJECT NO.

날짜  
DATE  
2019. 04. 22

승인 APPROVED BY	
검증 VERIFIED BY	
검토 REVIEWED BY	
작성 DRAWN BY	

도면명  
DRAWING TITLE


내부입면전개도(홀)

도면번호 DRAWING NO.	축척 SCALE
A02 - 331	A1 1/25 A3 1/50

사업명 / Project Title

동작구 학수 구립경로당  
 행복주택 복합화 건립사업

사업번호 / Project NO.

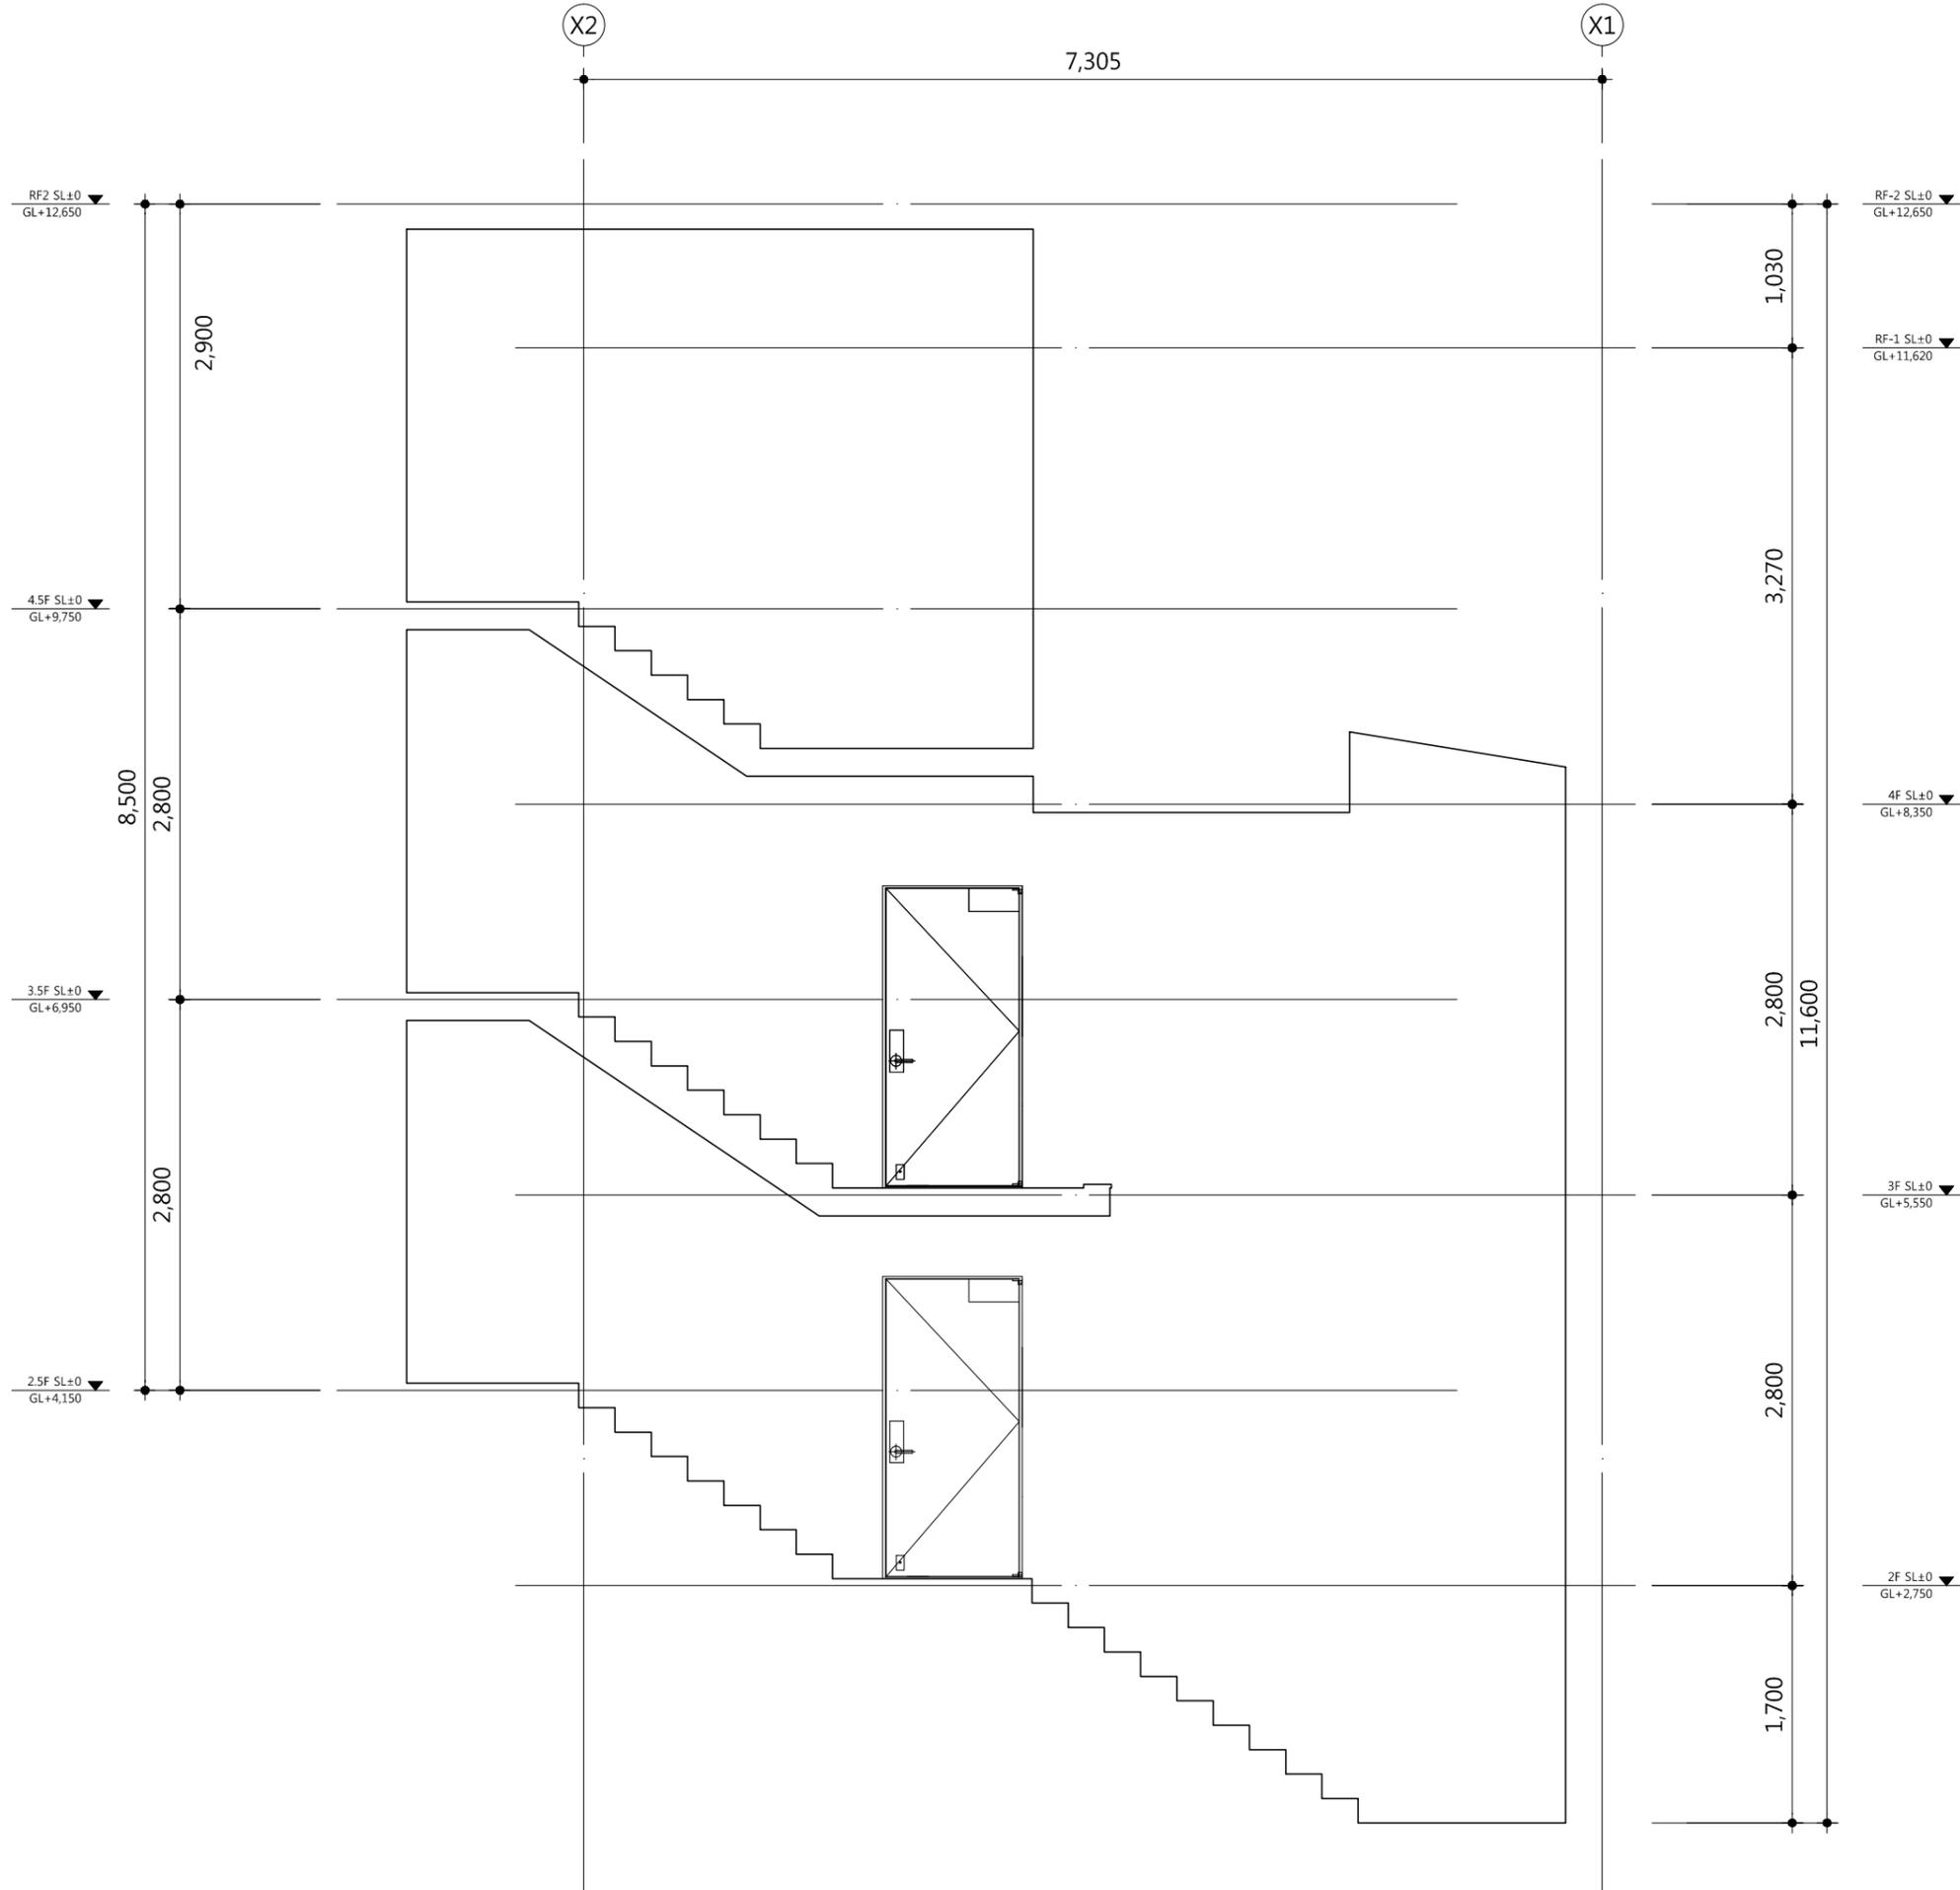

△		
△		
△		
△		
기호 REV. NO.	날짜 DATE	수정사항 REV. DESCRIPTION

설계코드  
PROJECT NO.


날짜  
DATE  
2019. 04. 22

승인 APPROVED BY	
검증 VERIFIED BY	
검토 REVIEWED BY	
작성 DRAWN BY	

도면명  
DRAWING TITLE

내부입면전개도(코아)-1

도면번호 DRAWING NO.	축척 SCALE
A02 - 332	A1 1/25 A3 1/50

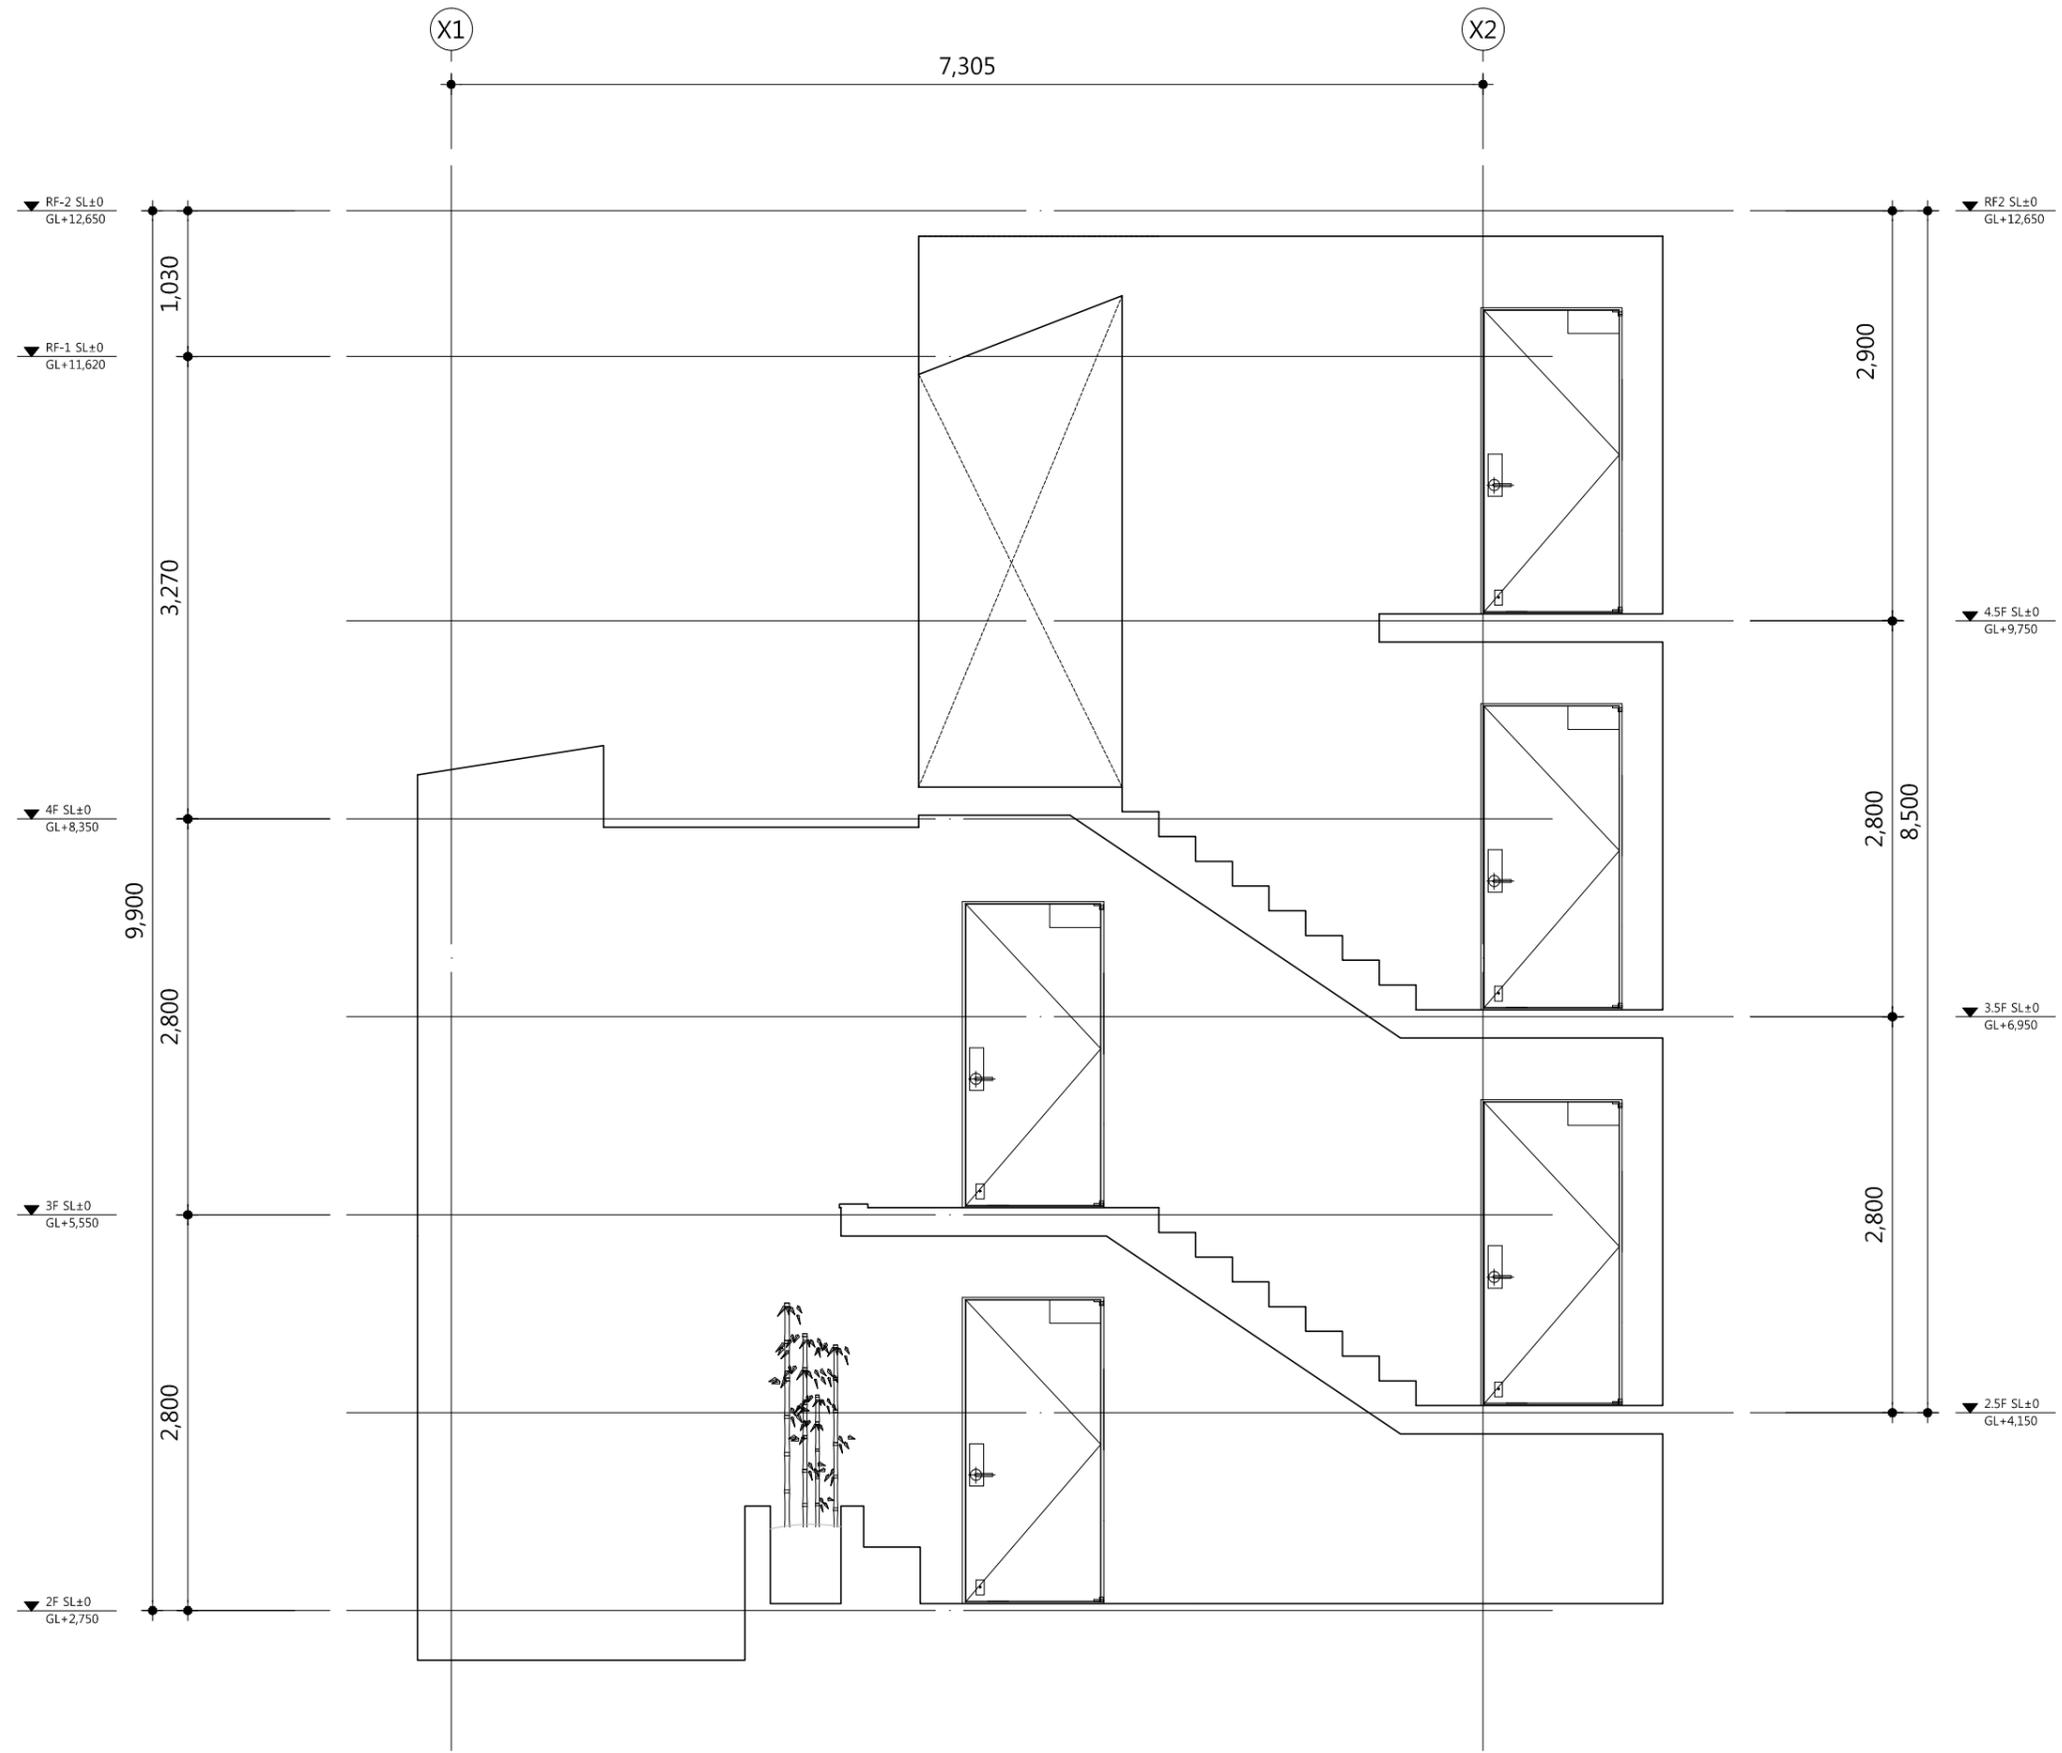

△		
△		
△		
△		
기호 REV. NO.	날짜 DATE	수정사항 REV. DESCRIPTION

설계코드  
 PROJECT NO.

날짜  
 DATE  
 2019. 04. 22


승인 APPROVED BY	
검증 VERIFIED BY	
검토 REVIEWED BY	
작성 DRAWN BY	

도면명  
 DRAWING TITLE


내부입면전개도(코아)-2

도면번호 DRAWING NO.	축척 SCALE
A02 - 333	A1 1/25 A3 1/50


1. 세대현관문 설치전 관련법규에 맞는 시험성적서를 제출하여 감독관 승인 후 설치할 것.
2. 디지털도어록, 도어크로저 등 시공전 견본을 가지고 감독관 및 감리자 협의 후 설치 할 것

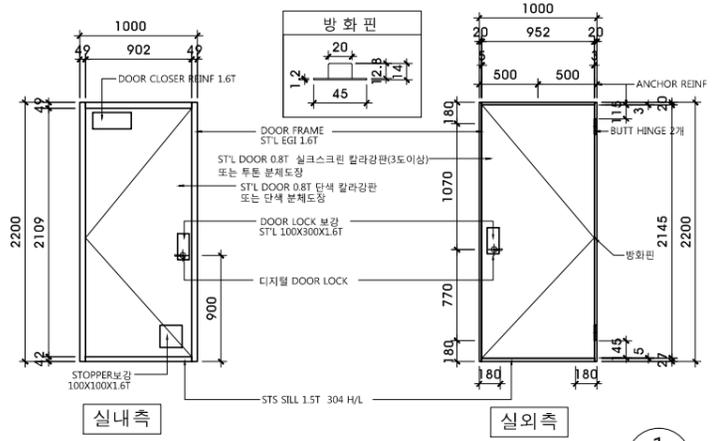


**1 세대현관문 입면도**  
SCALE : NONE

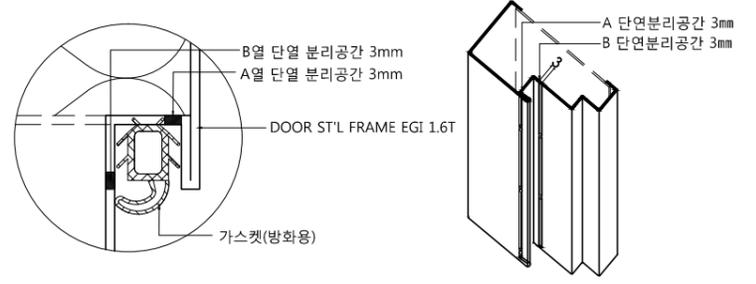


A열과 B열은 엇갈리게 배열  
"A" 가스켓 / 문틀단열 분리공간 상세

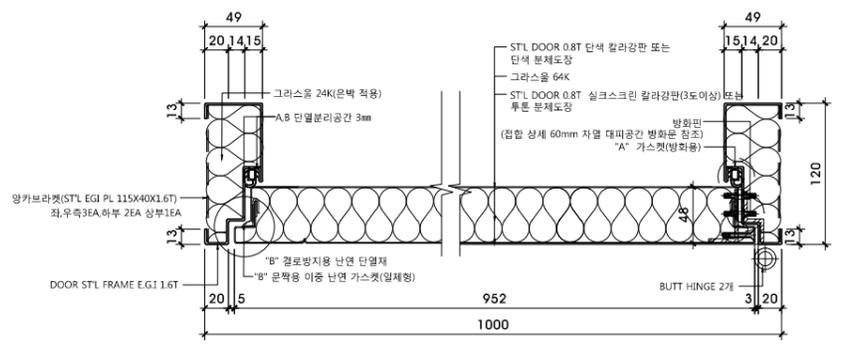


**2 세대현관문 평면도**  
SCALE : NONE

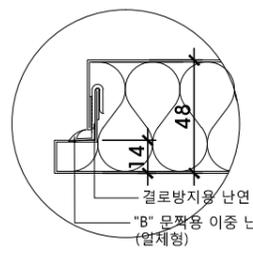


"B"문짝용 가스켓 상세도

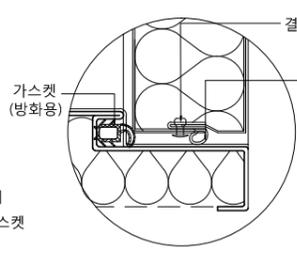


"D"문짝용 하부 외기 차단 가스켓 상세도

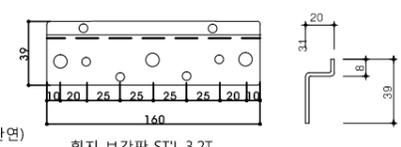


흰지 보강판 ST'L 3.2T  
문짝 흰지보강판 상세도

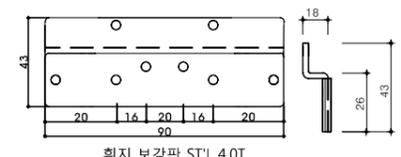

흰지 보강판 ST'L 4.0T  
문틀 흰지보강판 상세도

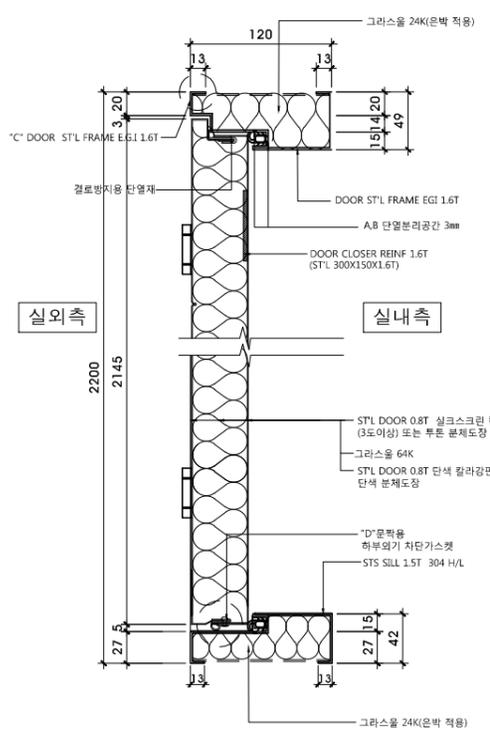

**3 세대현관문 단면도**  
SCALE : NONE

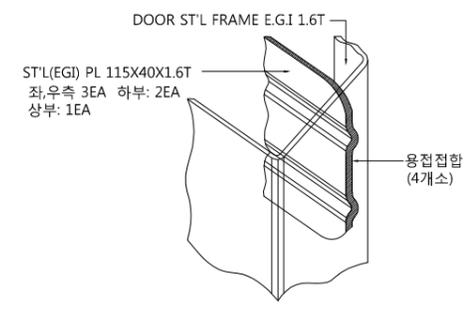

"C" 문틀고정 보강판 상세

△		
△		
△		
△		

기호	날짜	수정사항
REV. NO.	DATE	REV. DESCRIPTION

설계코드  
PROJECT NO

날짜  
DATE  
2019. 04. 22

승인  
APPROVED BY






검증  
VERIFIED BY

검토  
REVIEWED BY

작성  
DRAWN BY

도면명  
DRAWING TITLE  
**세대현관문 상세도  
(결로+방화 현관문)**

도면번호 DRAWING NO	축척 SCALE
A02 - 401	A1 1/3 A3 1/6

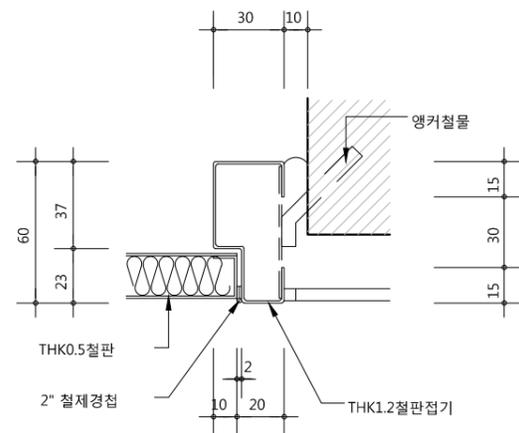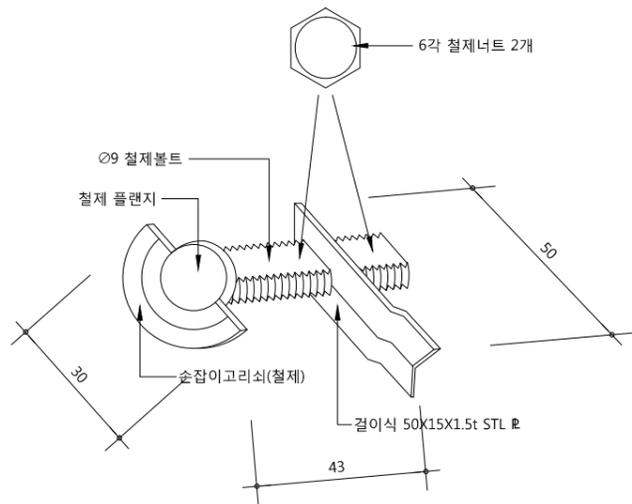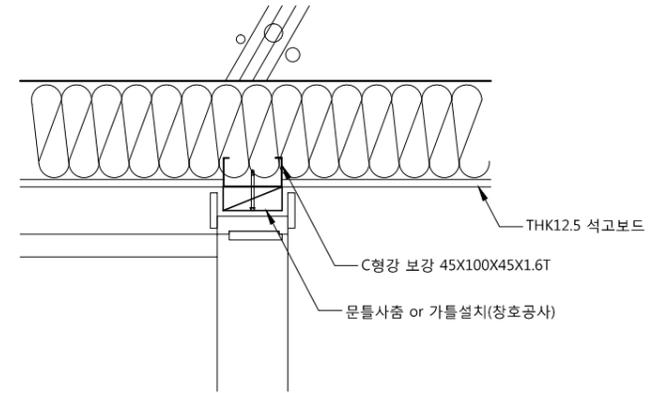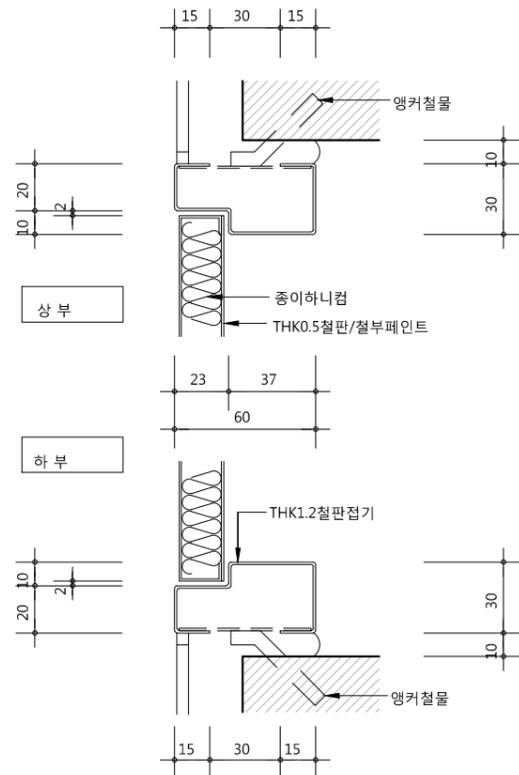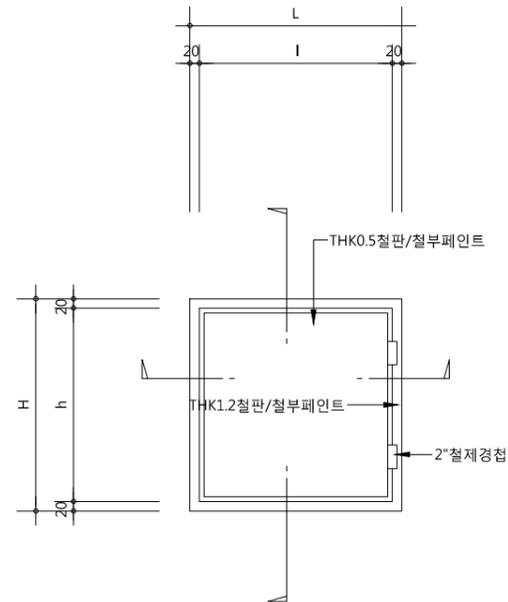

2 문틀보강상세도(단열재접합부위)

축척 : 1/3 (A3:1/6)

△		
△		
△		
△		
기호 REV. NO.	날짜 DATE	수정사항 REV. DESCRIPTION

설계코드  
PROJECT NO.

날짜  
DATE  
2019. 04. 22

승인 APPROVED BY	
검증 VERIFIED BY	
검토 REVIEWED BY	
작성 DRAWN BY	

도면명  
DRAWING TITLE  
**창호상세도**  
**(PD점검구 상세도)**


도면번호 DRAWING NO.	축척 SCALE
A02 - 402	A1 1/3 A3 1/6

1 PD점검구 상세도


축척 : 1/3 (A3:1/6)

1. 누름콘크리트 최소두께 : 90mm

- THK30 화강석 혼드마감
- THK20 시멘트모르타르
- THK80 누름콘크리트
- /와이어메쉬(#8-150X150)
- THK0.05 폴리에틸렌필름2겹
- THK30 단열재
- 우레탄 도막방수 (비노출)
- 콘크리트 슬래브

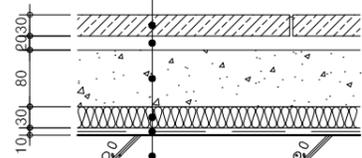


\* 평지붕  
 \* 지붕층 슬래브는 트랜치쪽으로 경사지게 시공.

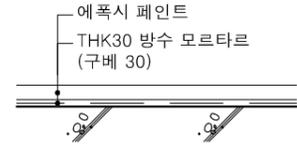


- 에폭시 페인트
- THK30 방수 모르타르 (구배 30)


- THK30 화강석 혼드마감
- THK30 시멘트모르타르
- THK100 누름콘크리트
- /와이어메쉬(#8-150X150)
- THK0.05 폴리에틸렌필름2겹
- THK30 단열재
- 우레탄 도막방수 (비노출)
- 콘크리트 슬래브

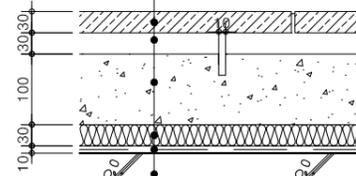

\* 신축줄눈은 3000X3000 간격으로 누름콘크리트에 설치

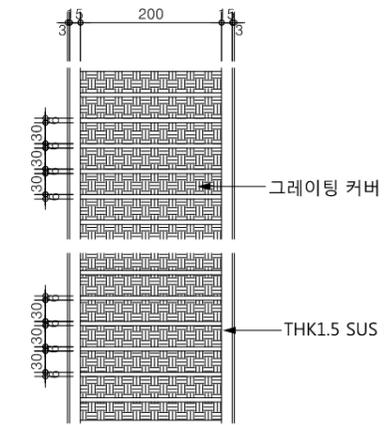

평면

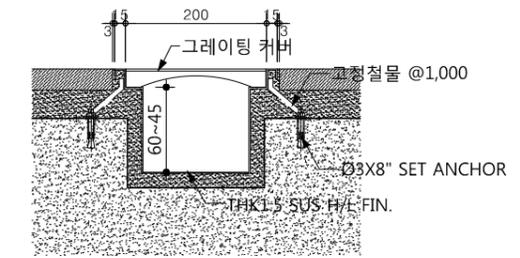


단부

1 평지붕 (도막방수) 축척 : 1/5 (A3:1/10)


2 케노피 축척 : 1/5 (A3:1/10)

3 옥상 테라스 신축 줄눈 축척 : 1/5 (A3:1/10)

- 기계취니셔마감
- THK100 누름콘크리트
- /와이어메쉬(#8-150X150)
- THK0.05 폴리에틸렌필름2겹
- THK30 단열재
- 우레탄 도막방수 (비노출) /방수보호재
- 콘크리트 슬래브


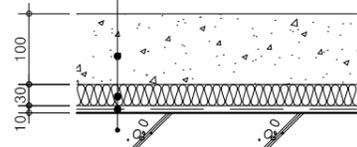


- 기계취니셔마감
- THK100 누름콘크리트
- /와이어메쉬(#8-150X150)
- THK0.05 폴리에틸렌필름2겹
- THK30 단열재
- 우레탄 도막방수 (비노출) /방수보호재
- 콘크리트 슬래브

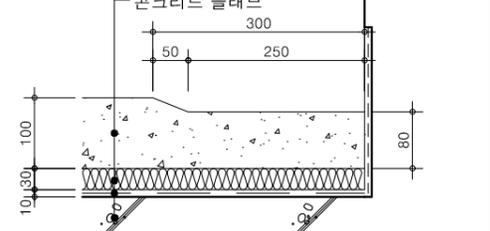

5 옥탑 축척 : 1/5 (A3:1/10)

6 옥탑 바닥 배수로 축척 : 1/5 (A3:1/10)

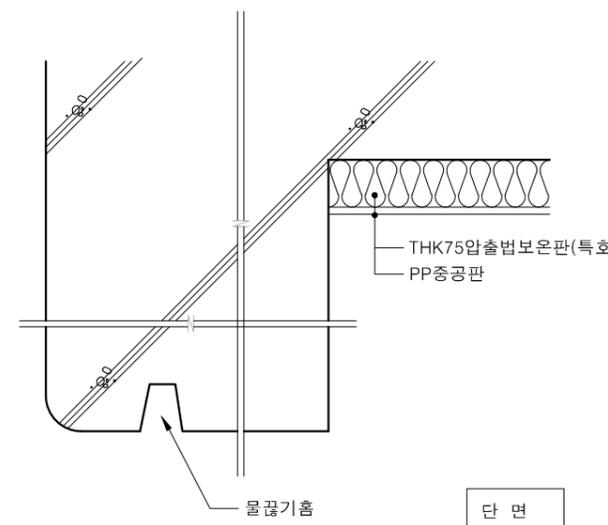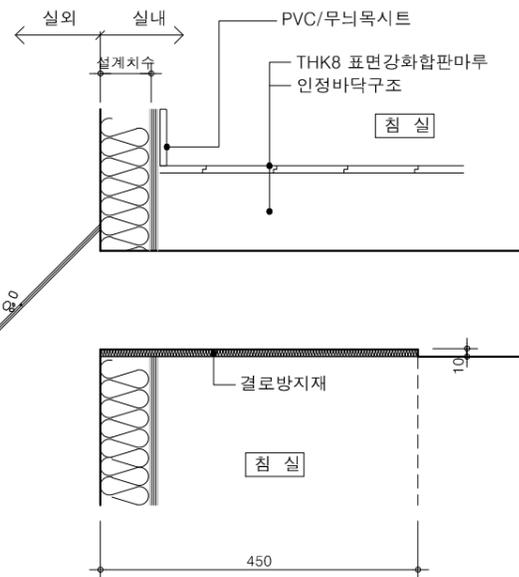

7 외벽 결로 방지 -1 축척 : NONE

8 외벽 결로 방지 -2 축척 : NONE

4 디자인 커버 트랜치 축척 : 1/5 (A3:1/10)

△		
△		
△		
△		
기호	날짜	수정사항
REV. NO.	DATE	REV. DESCRIPTION

설계코드  
 PROJECT NO.





날짜  
 DATE 2019. 04. 22

승인	APPROVED BY	
검증	VERIFIED BY	
검토	REVIEWED BY	
작성	DRAWN BY	



도면명  
 DRAWING TITLE  
**잡상제도-1  
 (지붕상제도)**

도면번호  
 DRAWING NO. A02 - 403

축척  
 SCALE  
 A1 1/5  
 A3 1/10

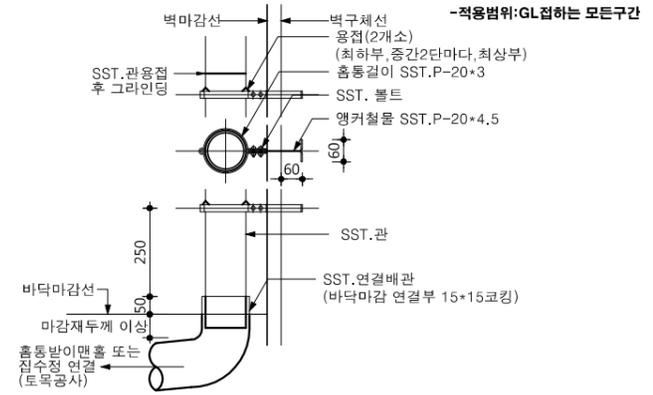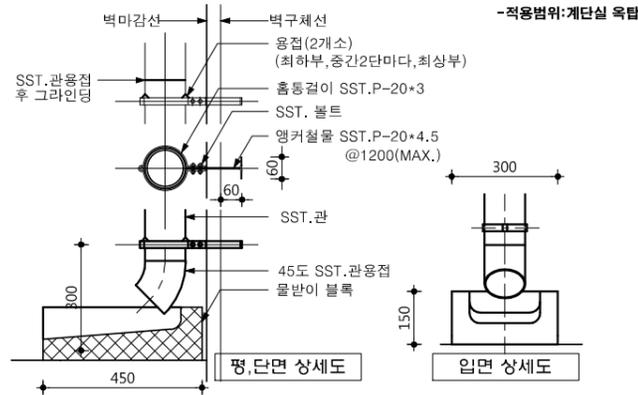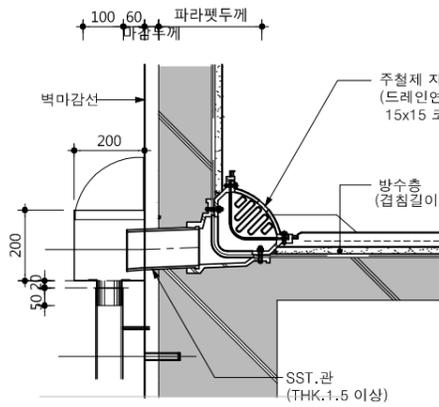
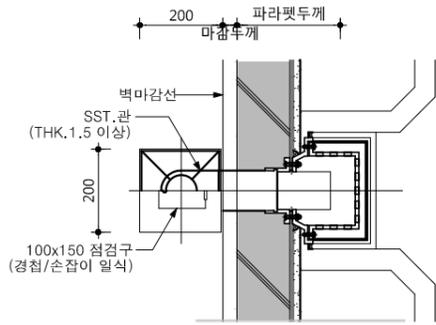


2	SST 선흡통	축척 : 1/10 (A3:1/20)	3	SST 선흡통	축척 : 1/10 (A3:1/20)
---	---------	---------------------	---	---------	---------------------

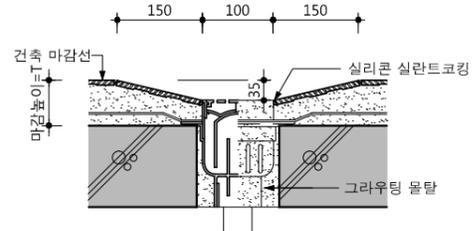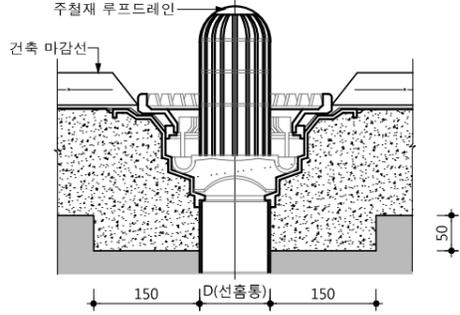

1	루프 드레인(측면형), 상자흡통	축척 : 1/10 (A3:1/20)	4	루프 드레인	축척 : 1/10 (A3:1/20)	5	화장실 플로어 드레인	축척 : 1/10 (A3:1/20)
---	-------------------	---------------------	---	--------	---------------------	---	-------------	---------------------

△		
△		
△		
△		
기호 REV. NO.	날짜 DATE	수정사항 REV. DESCRIPTION
설계코드 PROJECT NO.		
날짜 DATE 2019. 04. 22		
승인 APPROVED BY		
검증 VERIFIED BY		
검토 REVIEWED BY		
작성 DRAWN BY		
도면명 DRAWING TITLE 잡상세도-2 (드레인, 물받이상세도)		
도면번호 DRAWING NO.	축척 SCALE	
A02 - 404	A1 1/10 A3 1/20	

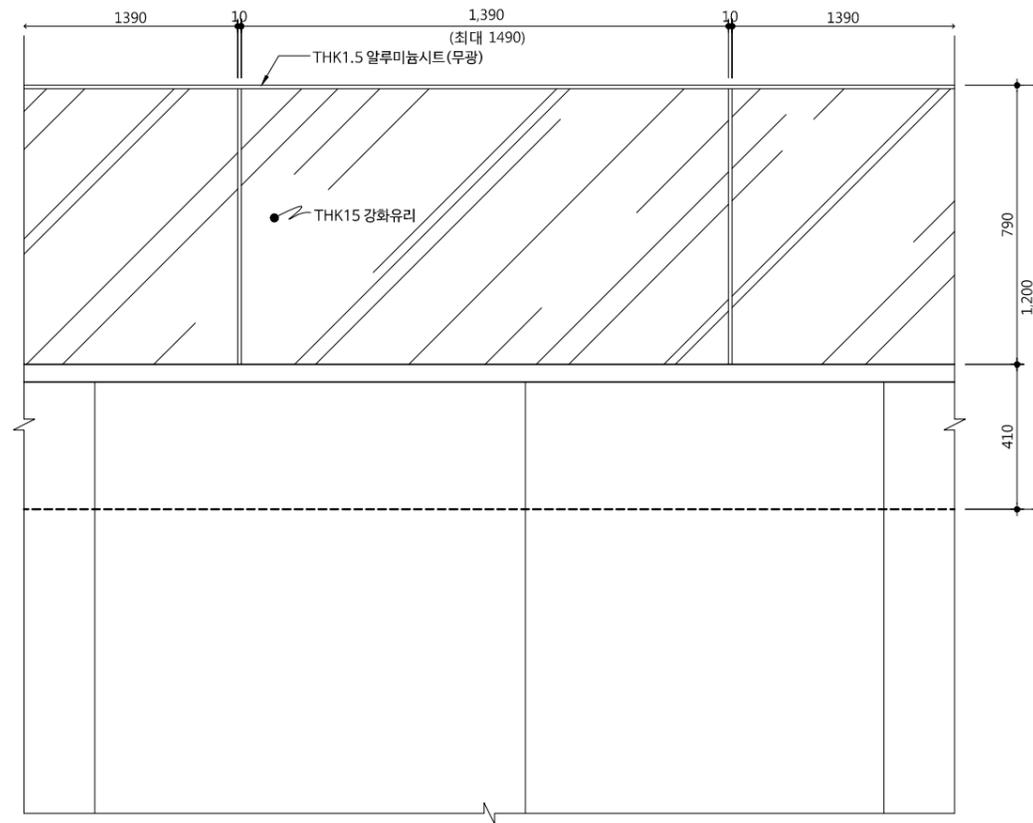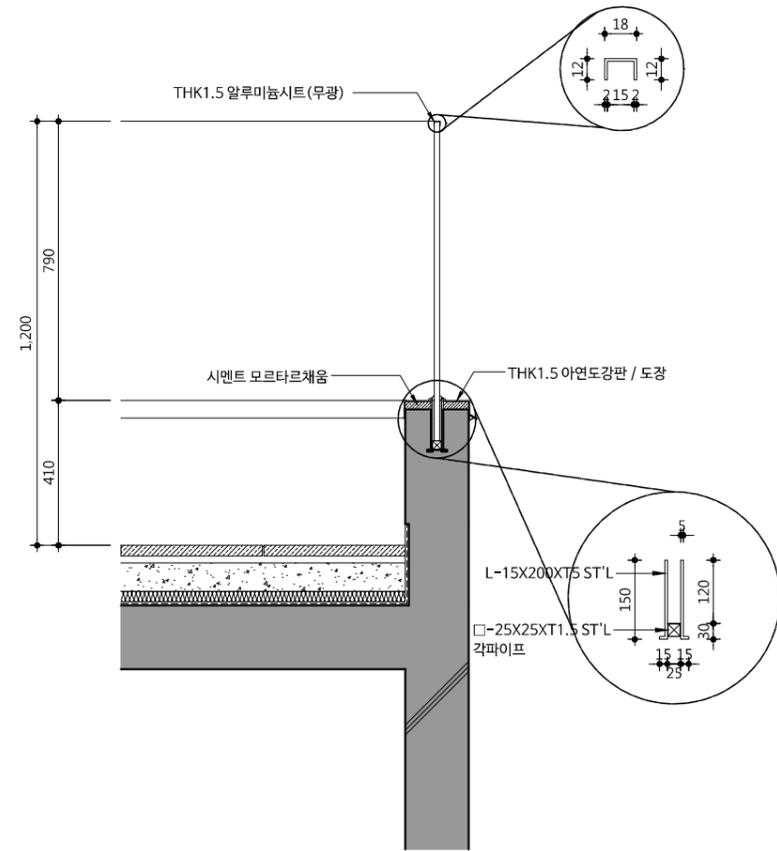

1

강화유리난간 상세도

축척 : 1/10 (A3:1/20)

△		
△		
△		
△		
기호 REV. NO.	날짜 DATE	수정사항 REV. DESCRIPTION

설계코드  
PROJECT NO.

날짜  
DATE  
2019. 04. 22


승인 APPROVED BY	
검증 VERIFIED BY	
검토 REVIEWED BY	
작성 DRAWN BY	

도면명  
DRAWING TITLE  
**잡상세도-3  
 (난간상세도-1)**

도면번호  
DRAWING NO.  
A02 - 405


축척  
SCALE  
 A1 1/10  
 A3 1/20

1. 미표기 용접은 '은둘레 용접' 할 것.
2. 도장작업은 용접후 밀실하게 시공할 것.

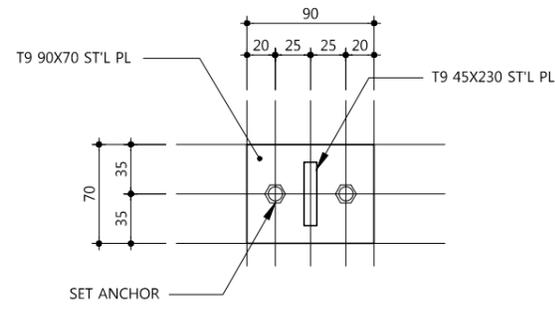


"A" 상세도

(SCALE : NONE)

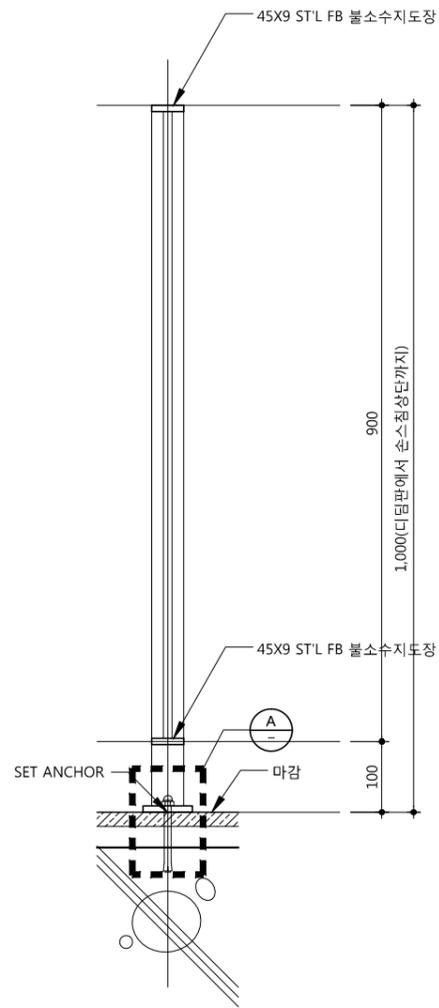

난간 단면도

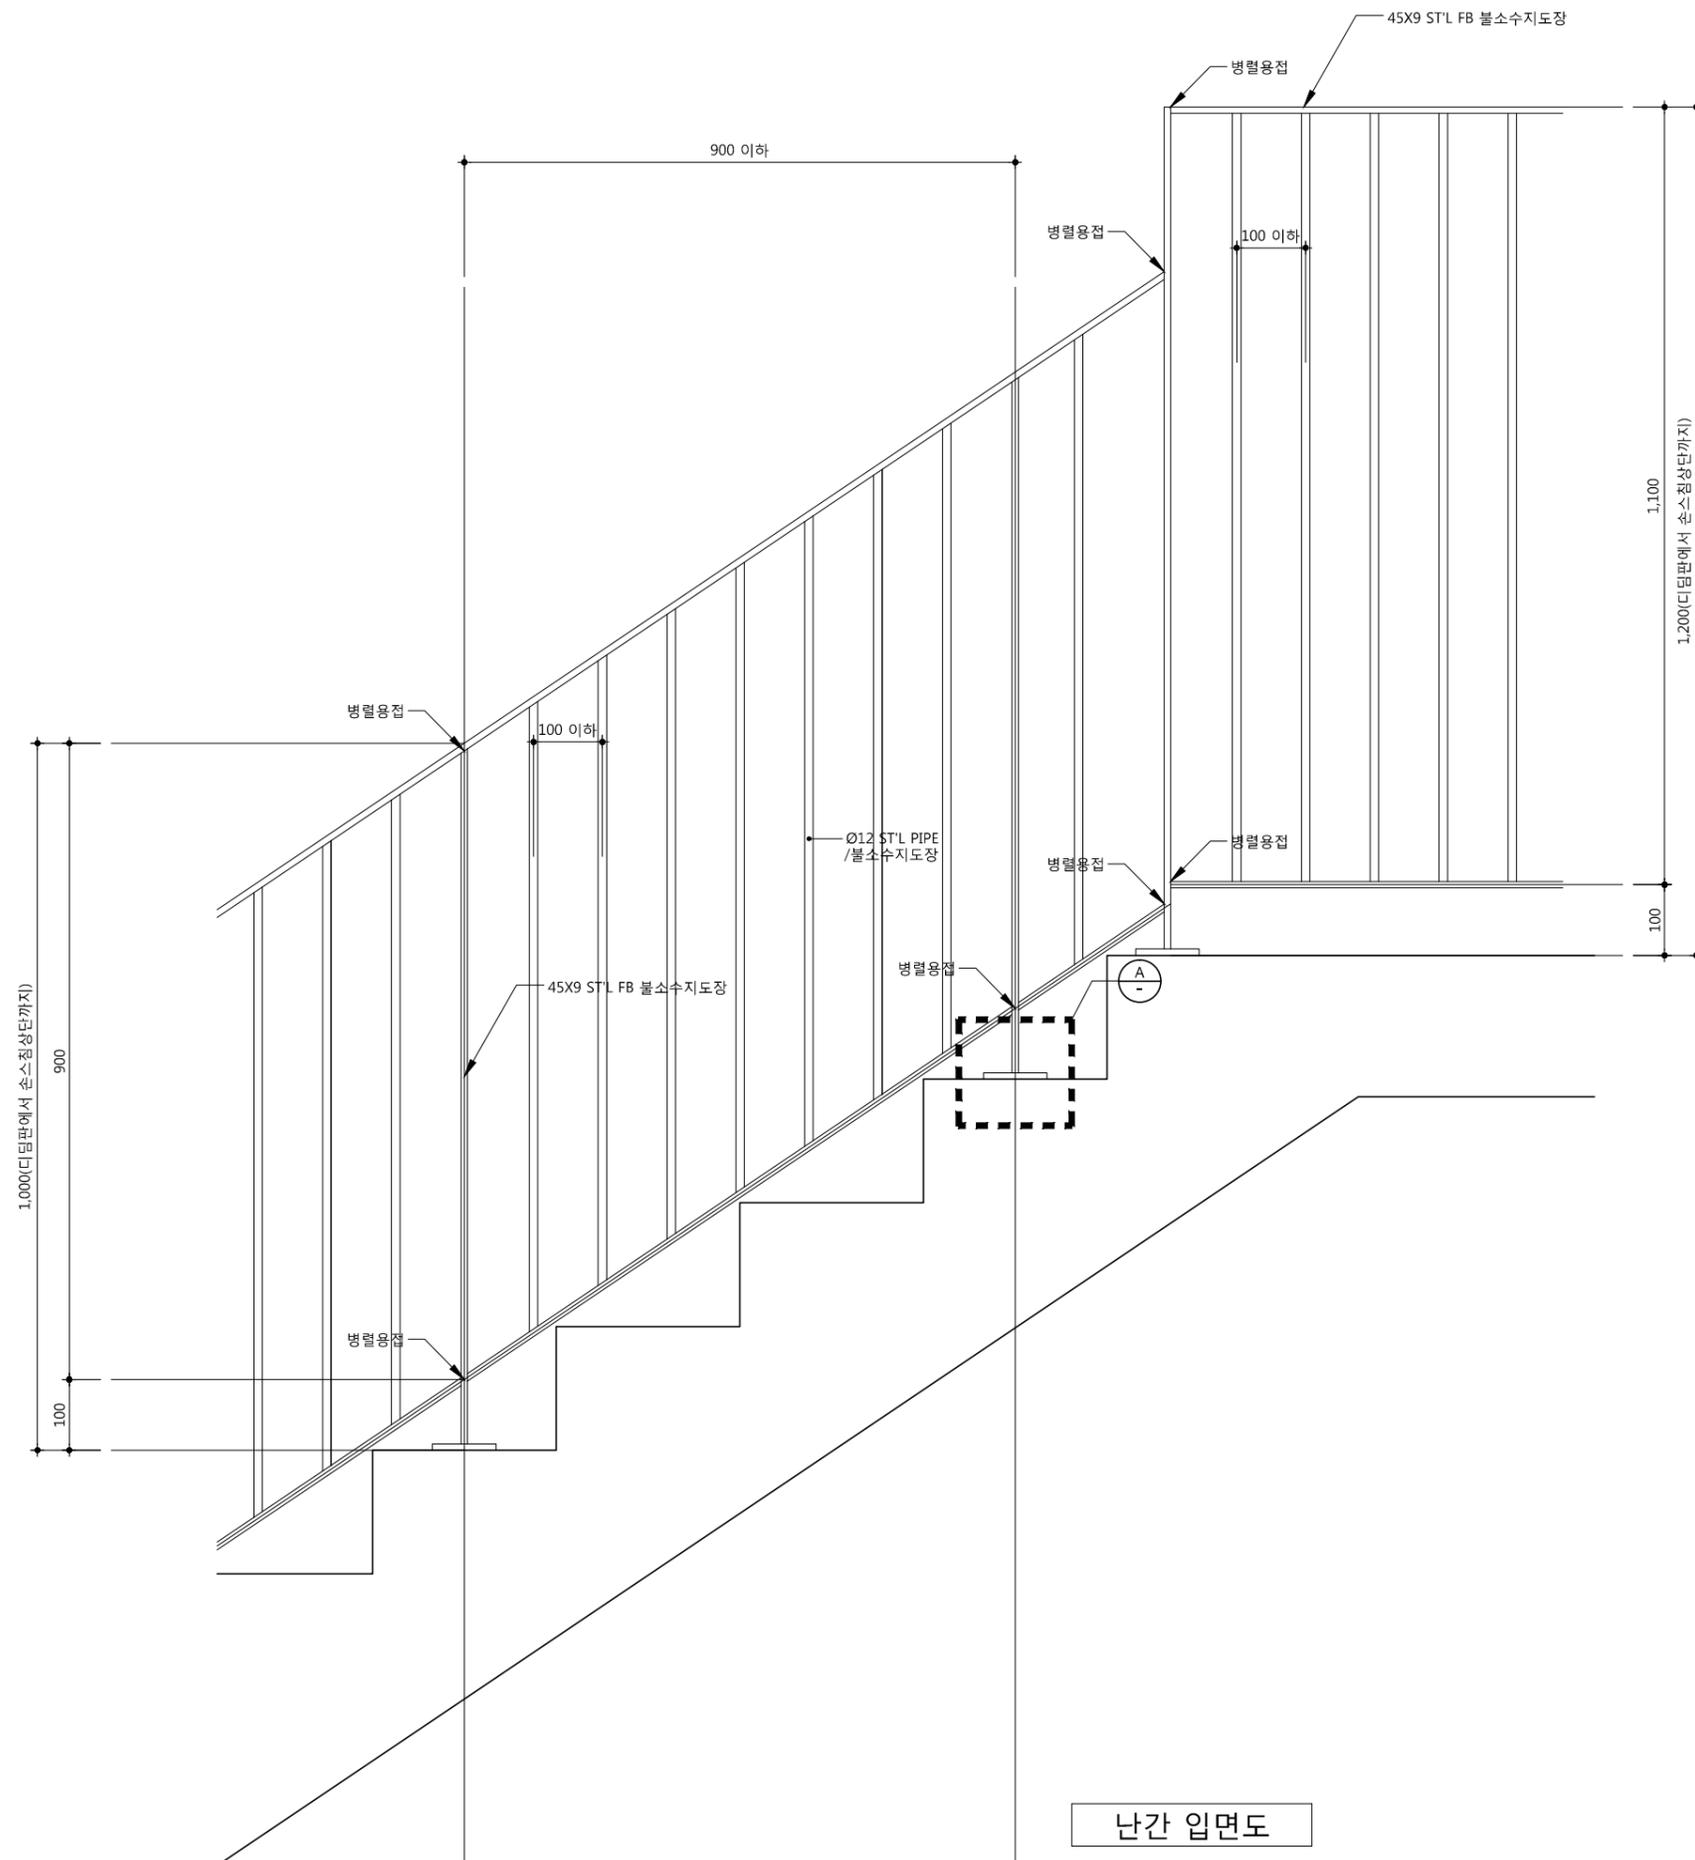

난간 입면도

△		
△		
△		
△		
기호 REV. NO.	날짜 DATE	수정사항 REV. DESCRIPTION

설계코드  
PROJECT NO.

날짜  
DATE  
2019. 04. 22

승인 APPROVED BY	
검증 VERIFIED BY	
검토 REVIEWED BY	
작성 DRAWN BY	

도면명  
DRAWING TITLE  
**잡상세도-3  
 (난간상세도-2)**


도면번호 DRAWING NO.	축척 SCALE
A02 - 406	A1 1/5 A3 1/10

사업명 / Project Title


동작구 학수 구립경로당  
 행복주택 복합화 건립사업

사업번호 / Project NO.

1. 접합부위 상세 및 부품은 동등이상의 성능을 유지하는 제품에 한하여 다소 상이할 수 있음.

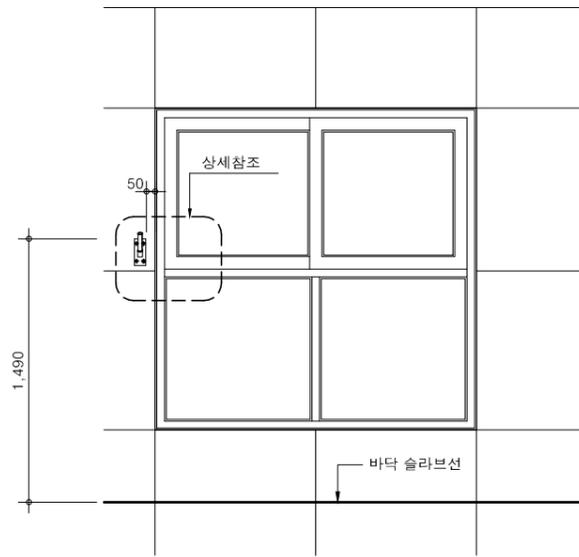

입 면 도

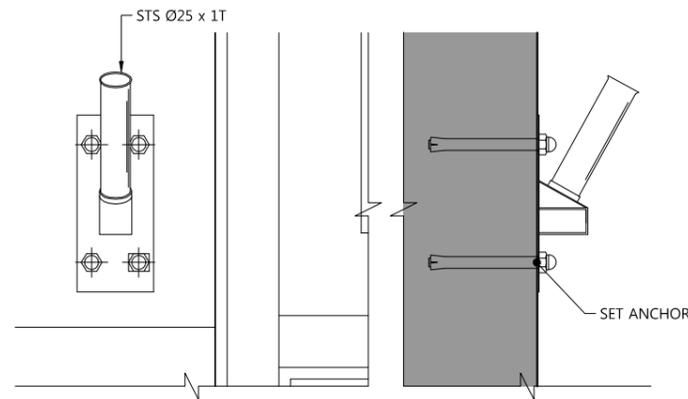

상 세 도

1 국기 게양대 설치 상세도

축척=1/3 (A3:1/6)

△		
△		
△		
△		
기 호 REV. NO.	날 짜 DATE	수 정 사 유 REV. DESCRIPTION

설 계 코 드  
PROJECT NO.




날 짜  
DATE 2019. 04. 22

승 인 APPROVED BY	
검 증 VERIFIED BY	
검 토 REVIEWED BY	
작 성 DRAWN BY	

도 면 명  
DRAWING TITLE  
 잡상세도-5  
 (국기게양대)




도 면 번호  
DRAWING NO. A02 - 407

축척  
SCALE  
 A1 1/20  
 A3 1/40

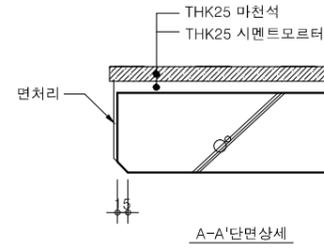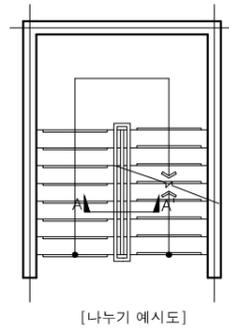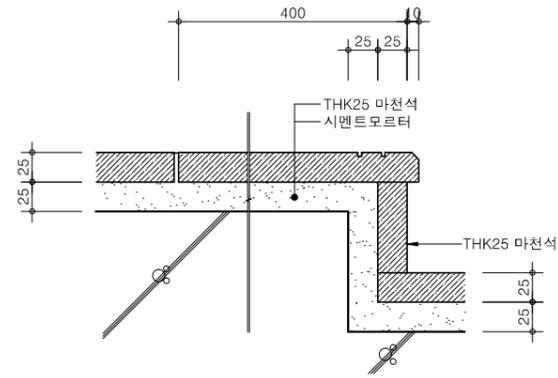

1 주계단 축척 : 1/3 (A3:1/6)

2 주계단 종단면상세 축척 : 1/3 (A3:1/6)

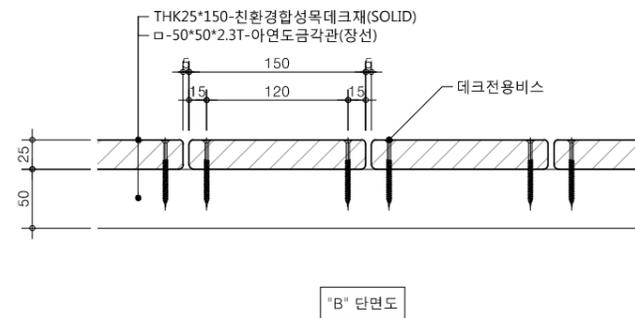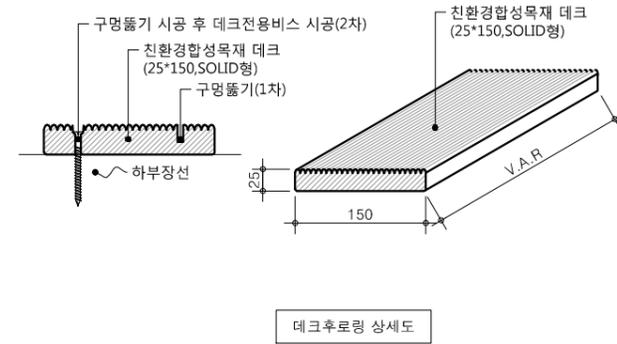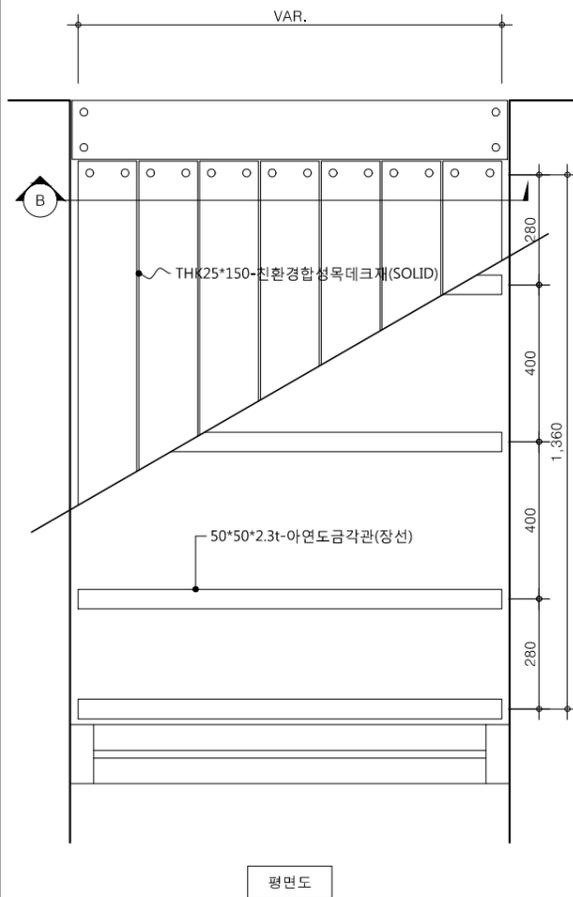

3 기준층 복도 합성목재 데크 상세도 축척 : NONE

△		
△		
△		
△		
기호 REV. NO.	날짜 DATE	수정사항 REV. DESCRIPTION

설계코드  
PROJECT NO.

날짜  
DATE  
2019. 04. 22

승인 APPROVED BY	
검증 VERIFIED BY	
검토 REVIEWED BY	
작성 DRAWN BY	





도면명  
DRAWING TITLE  
**잡상세도-6**  
**(계단, 목재데크)**

도면번호  
DRAWING NO.  
A02 - 408

축척  
SCALE  
 A1 1/3  
 A3 1/6

사업명 / Project Title  
**동작구 학수 구립경로당  
 행복주택 복합화 건립사업**  
 사업번호 / Project NO.

1. 테라코타판넬은 현장여건에 따라  
 시공상세도를 작성하여 감독관,  
 감리자의 승인 후 시공 할 것
2. 테라코타판넬 제품 및 색상 선택시  
 색상에 따른 여러가지 샘플을 가지고  
 감독관, 감리자와 협의 후 선택하여  
 시공 할 것

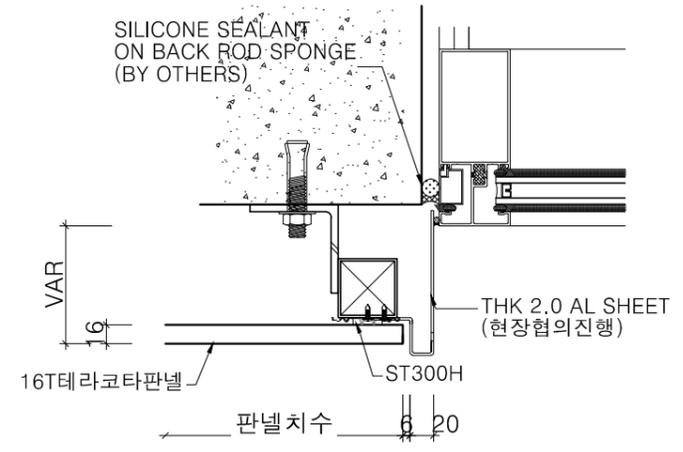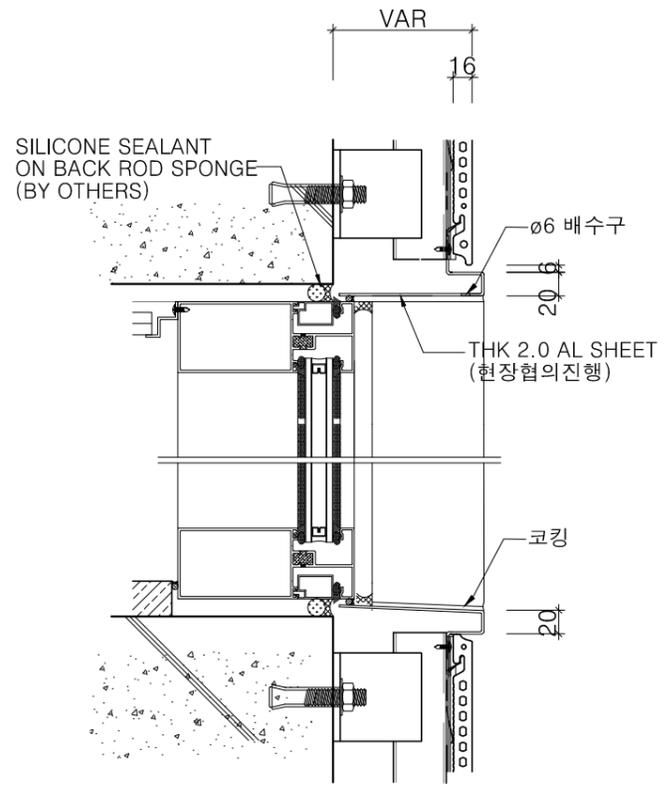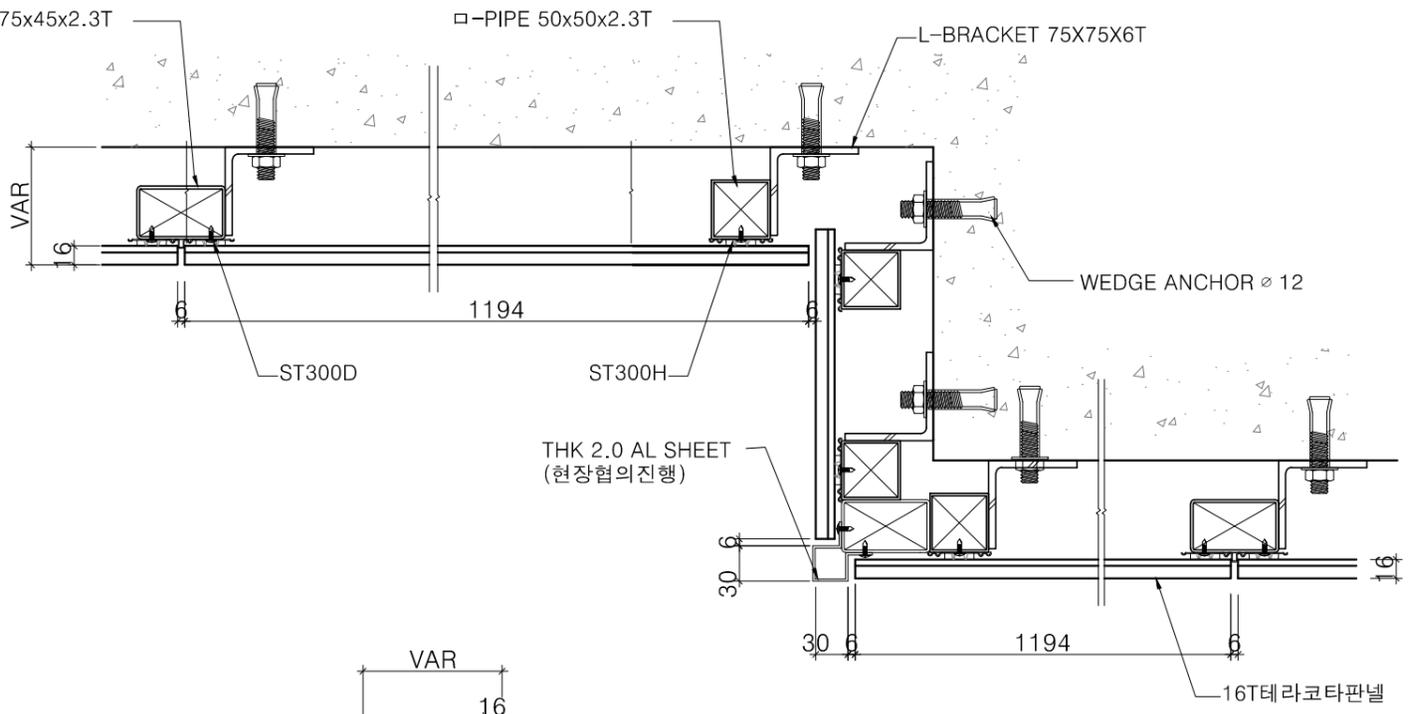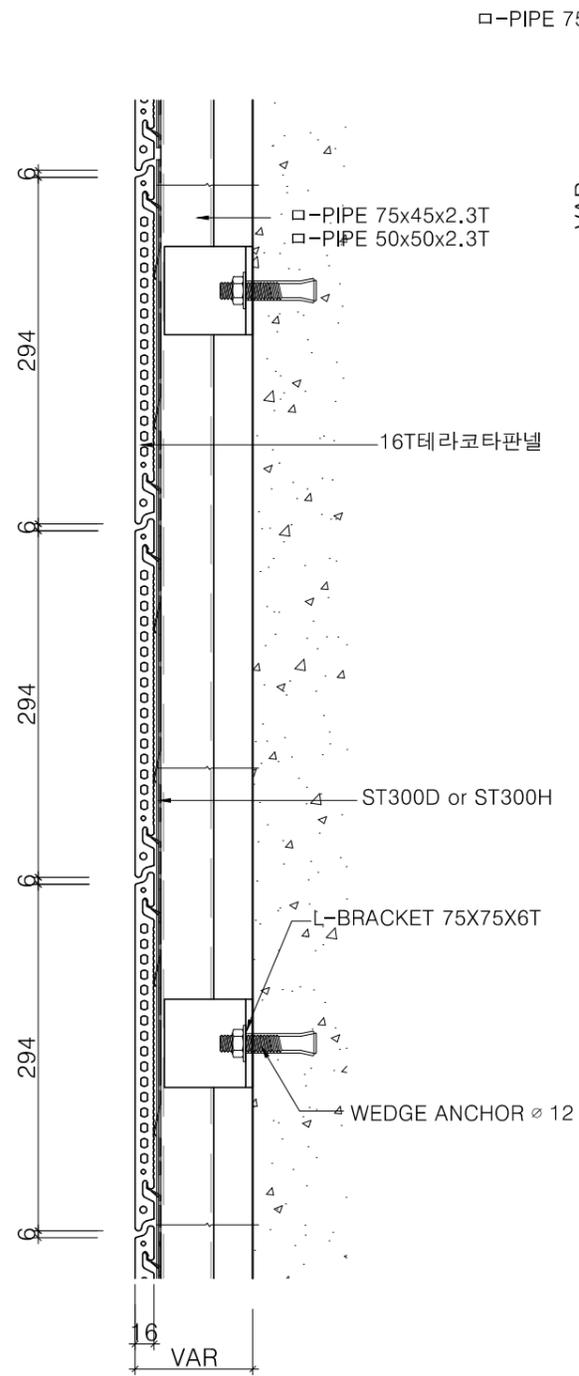

△		
△		
△		
△		
기 호 REV. NO.	날 짜 DATE	수 정 사 항 REV. DESCRIPTION

설 계 코 드  
 PROJECT NO

날 짜  
 DATE  
 2019. 04. 22




승 인 APPROVED BY	
검 증 VERIFIED BY	
검 토 REVIEWED BY	
작 성 DRAWN BY	

도 면 명  
 DRAWING TITLE  
**잡상세도-7  
 (테라코타판넬-1)**

도 면 번호  
 DRAWING NO  
 A02 - 409

축 차  
 SCALE  
 A1 1/3  
 A3 1/6




1. 테라코타판넬은 현장여건에 따라 시공상세도를 작성하여 감독관, 감리자의 승인 후 시공 할 것
2. 테라코타판넬 제품 및 색상 선택시 색상에 따른 여러가지 샘플을 가지고 감독관, 감리자와 협의 후 선택하여 시공 할 것

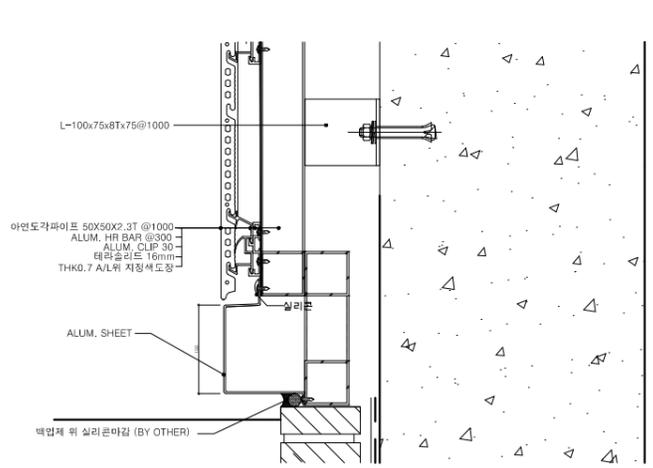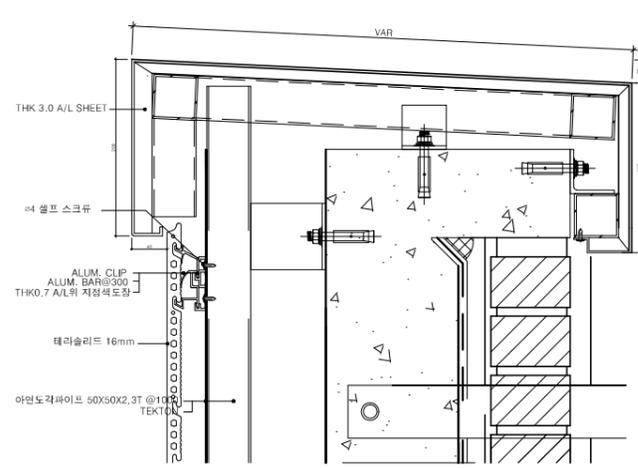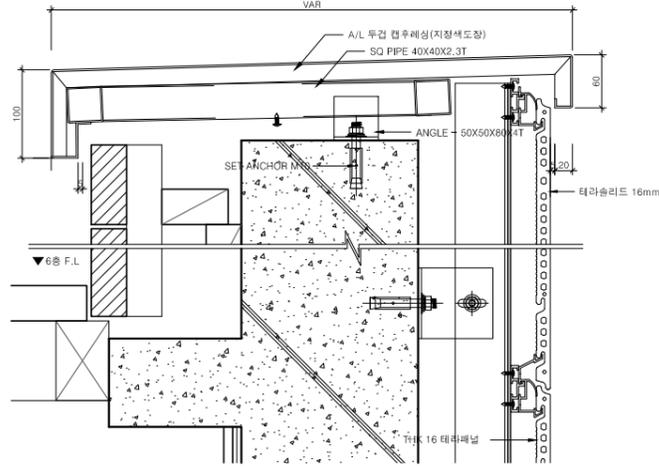

1 파라펫 단면 상세도 01

2 파라펫 단면 상세도 02


3 외벽 하부 마감 상세도 01

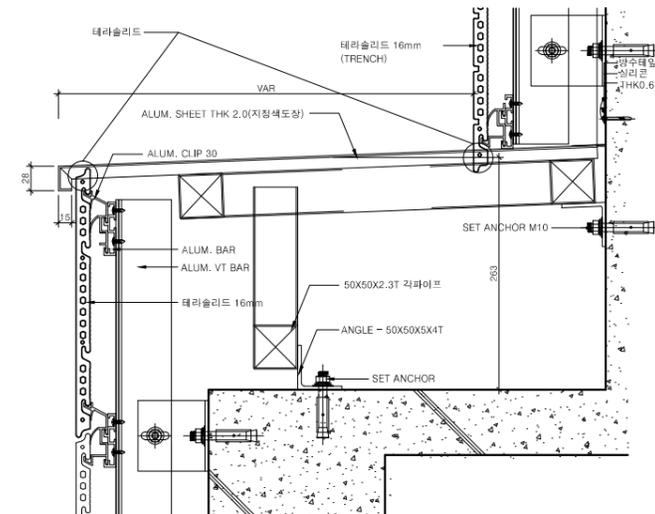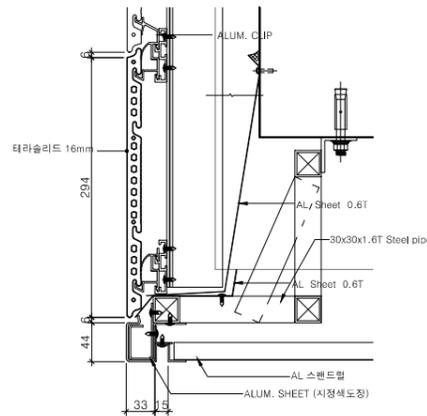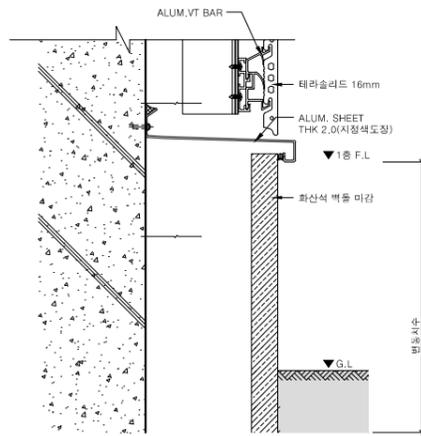

4 외벽 하부 마감 상세도 02

5 정면 돌출 부위 하부 상세도

6 정면 돌출 부위 상부 상세도

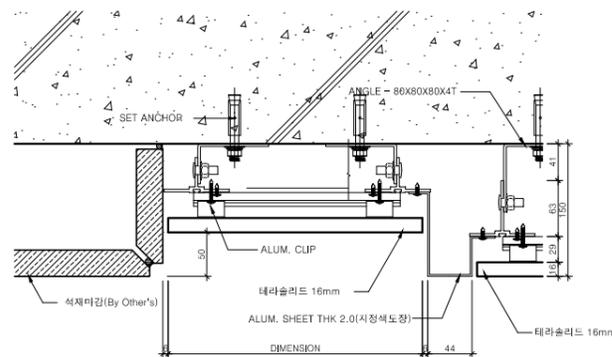

7 평면 상세도 / 이질재 접합

△		
△		
△		
△		
기호 REV. NO.	날짜 DATE	수정사항 REV. DESCRIPTION

설계코드  
PROJECT NO.



날짜  
DATE  
2019. 04. 22

승인 APPROVED BY	
검증 VERIFIED BY	
검토 REVIEWED BY	
작성 DRAWN BY	

도면명  
DRAWING TITLE  
**잡상세도-8  
 (테라코타판넬-2)**

도면번호 DRAWING NO.	축척 SCALE
A02 - 410	A1 1/4 A3 1/8


1. 쓰레기 분리수거함, 우편물 수취함은  
 견본제품을 선정하여 감독관 및  
 감리자와 협의 후 설치 할 것
2. THK 50 화강석 버너구이 마감  
 하부 열선 설치
3. 점형블럭 (300x300) 도기질 제품

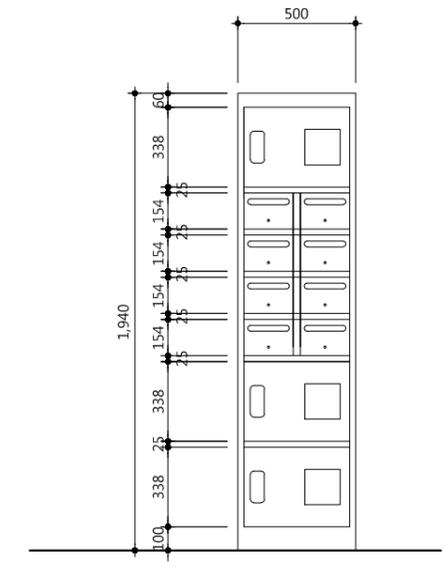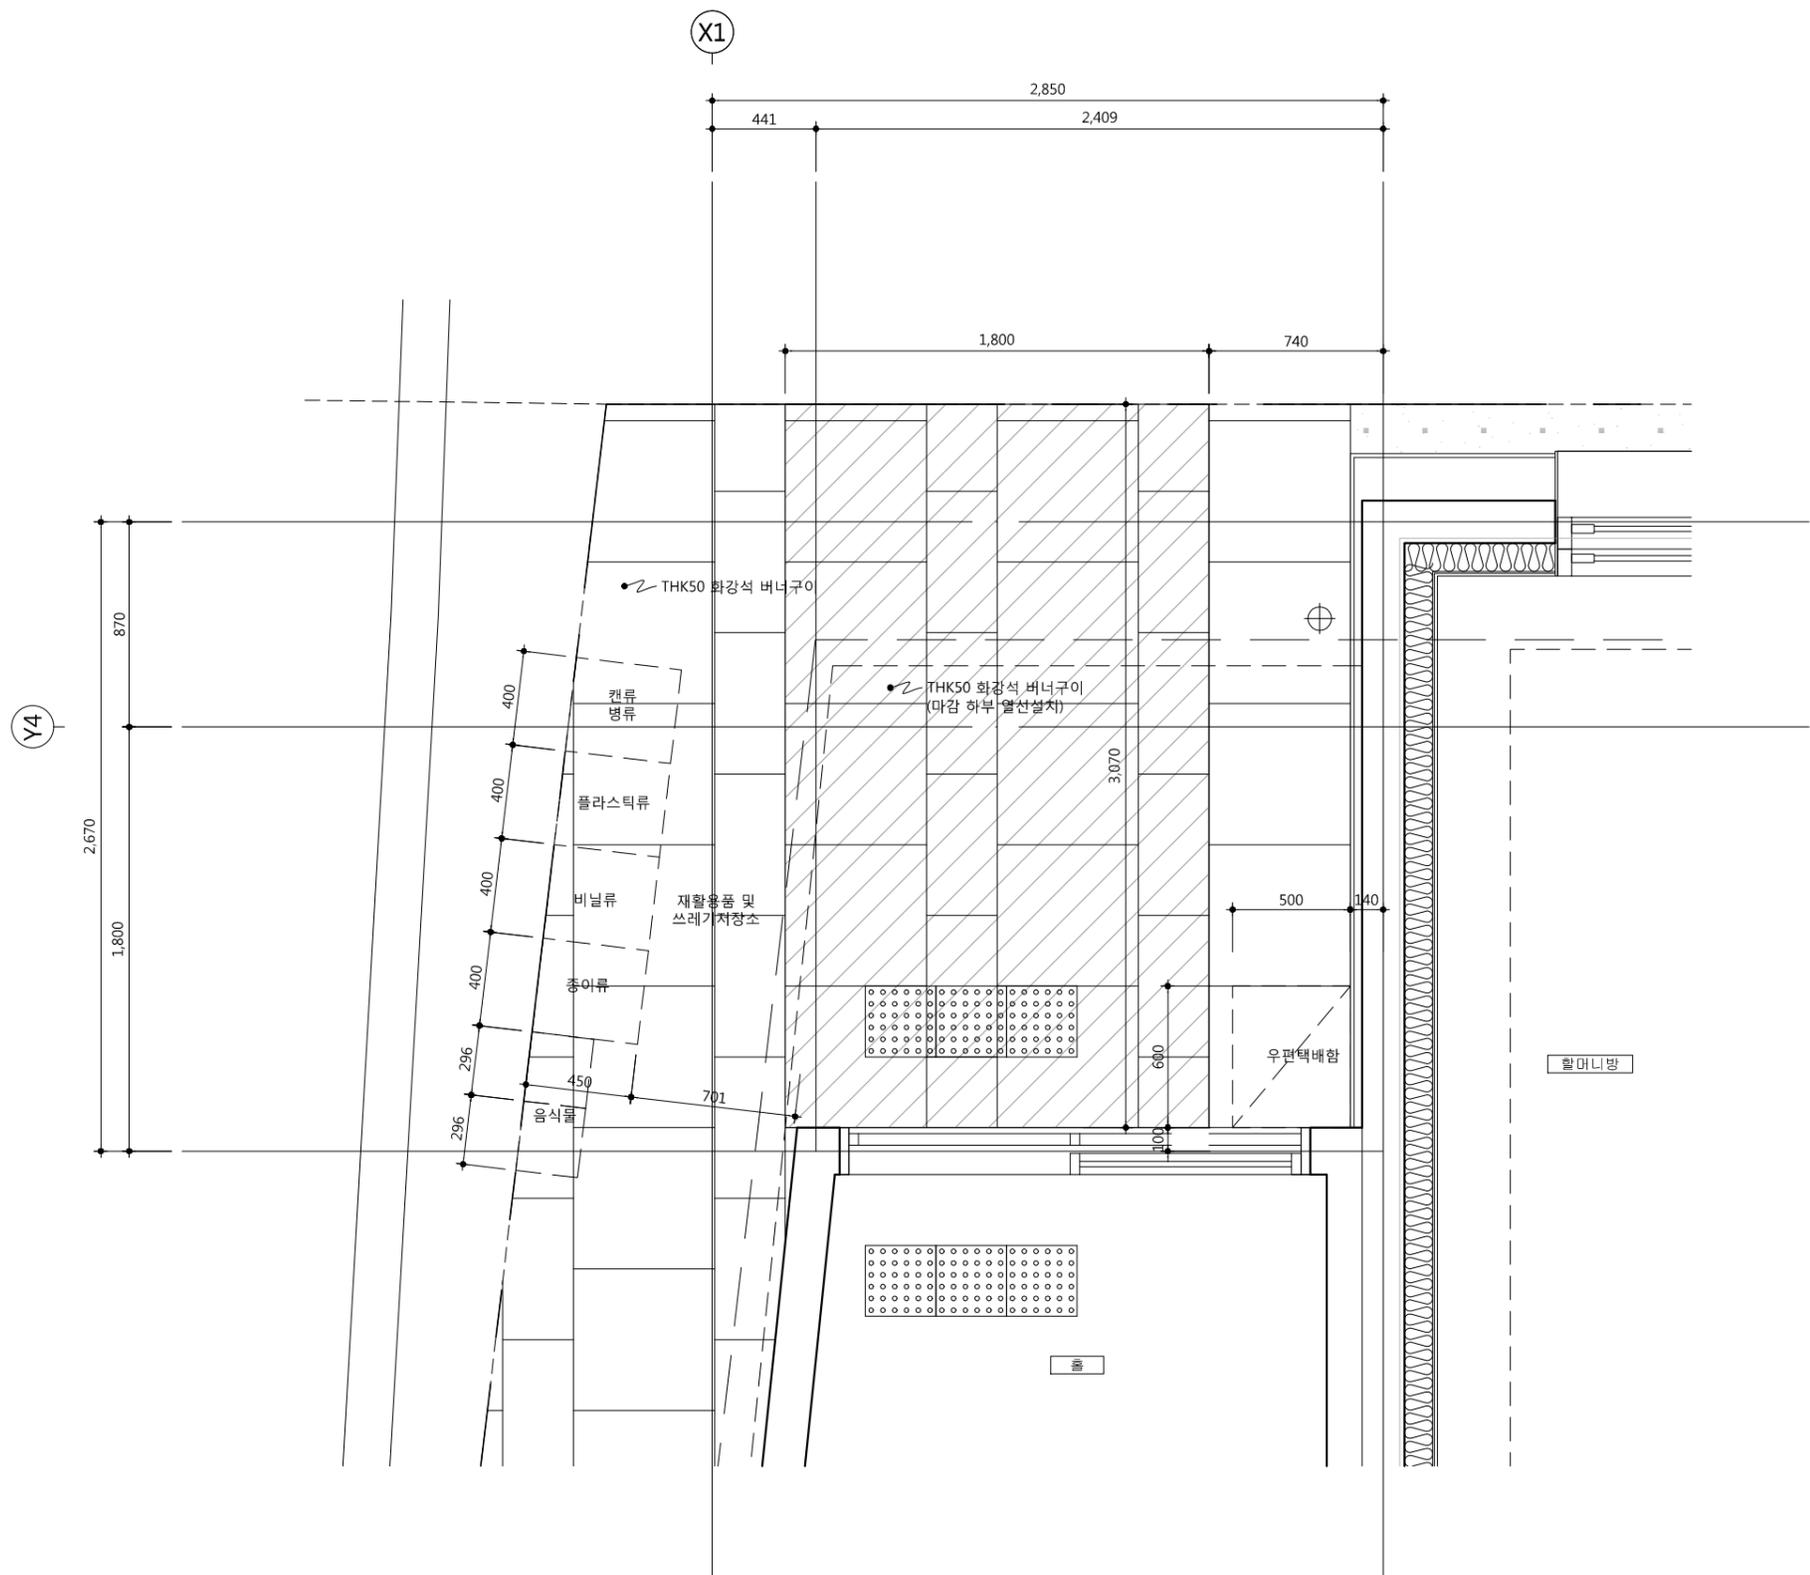


2. 무인택배 1열3단 / 우편 2열4단

1 우편물 수취함, 쓰레기 분리수거함 확대평면도  
 SCALE : A1 : 1/15, A3 : 1/30


△		
△		
△		
△		
기호 REV. NO.	날짜 DATE	수정사항 REV. DESCRIPTION
설계코드 PROJECT NO.		
날짜 DATE 2019. 04. 22		
승인 APPROVED BY		
검증 VERIFIED BY		
검토 REVIEWED BY		
작성 DRAWN BY		
도면명 DRAWING TITLE 우편물 수취함, 쓰레기 분리수거함 확대평면도		
도면번호 DRAWING NO.	축척 SCALE	
A02 - 411	A1 1/15 A3 1/30	

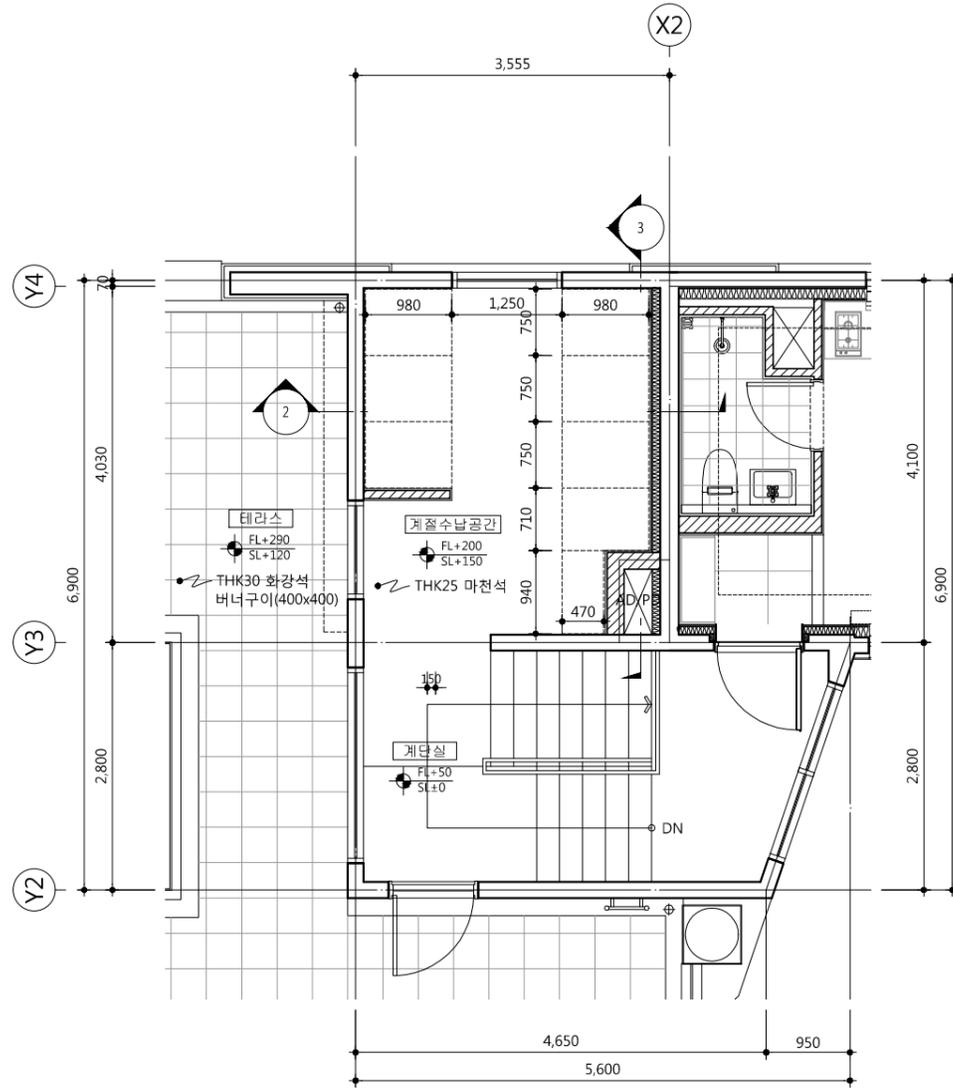

1 지상 4층 계절수납공간 평면도  
 SCALE : 1/80

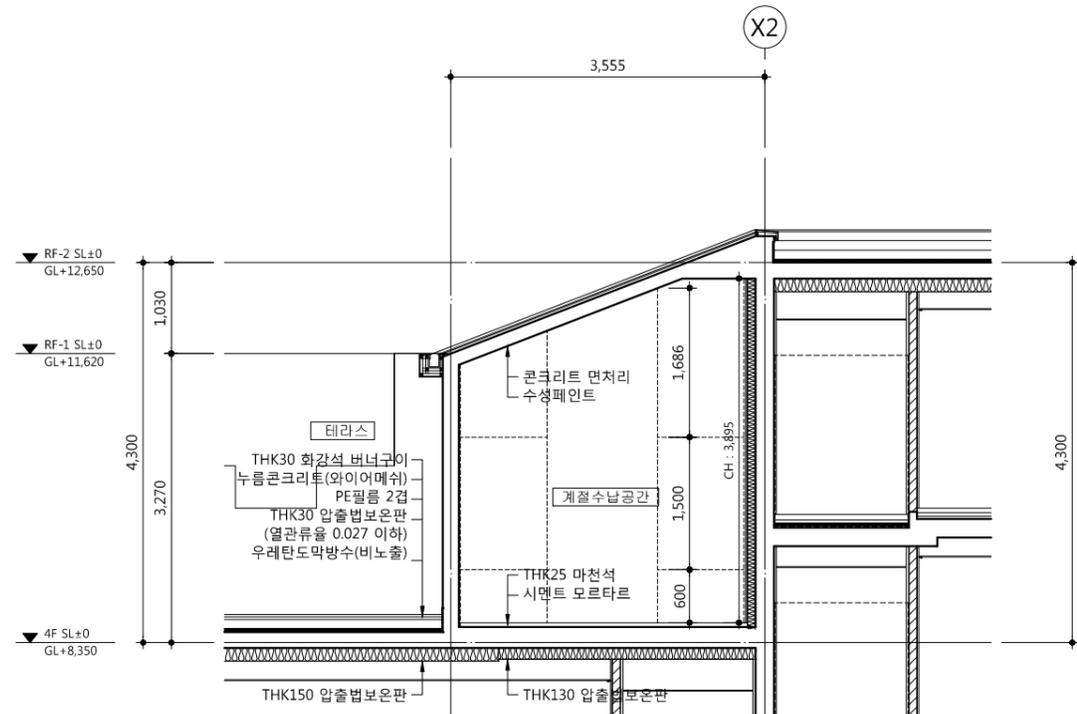

2 계절수납공간 단면도-1  
 SCALE : 1/80

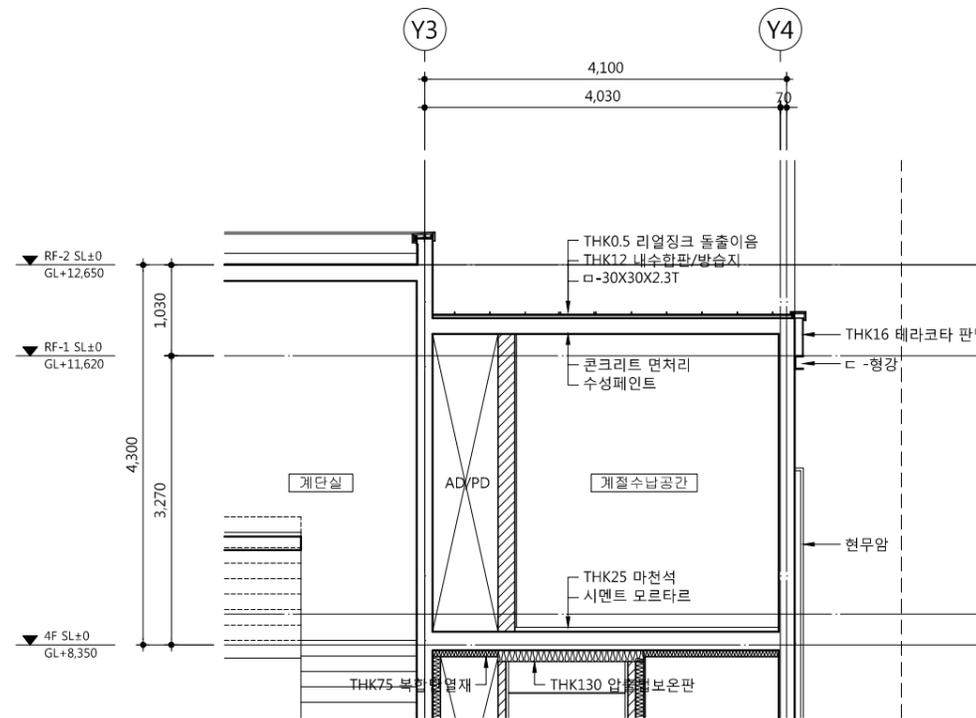

3 계절수납공간 단면도-2  
 SCALE : 1/80

기호	날짜	수정사항
REV. NO.	DATE	REV. DESCRIPTION

설계코드  
 PROJECT NO.

날짜  
 DATE 2019. 04. 22

승인	APPROVED BY	
검증	VERIFIED BY	
검토	REVIEWED BY	
작성	DRAWN BY	

도면명  
 DRAWING TITLE  
**지상4층 계절수납공간  
 확대 평, 단면 상세도**

도면번호 DRAWING NO.	축척 SCALE
A02 - 501	A1 1/40 A3 1/80

1. 현장실측후 가구 시공상세도를 작성하여  
 감독관 및 감리자의 승인을 받고  
 설치 할 것
2. 계절수납 상부장 활용을 위한  
 간이이동 사다리를 설치 할 것

△		
△		
△		
△		
기호 REV. NO.	날짜 DATE	수정사항 REV. DESCRIPTION

설계코드  
 PROJECT NO

날짜  
 DATE  
 2019. 04. 22


승인 APPROVED BY	
검증 VERIFIED BY	
검토 REVIEWED BY	
작성 DRAWN BY	

도면명  
 DRAWING TITLE  
**계절수납공간  
 가구 상세도-1**



도면번호  
 DRAWING NO  
 A02 - 502

축척  
 SCALE  
 A1 1/15  
 A3 1/30

■ 평면도

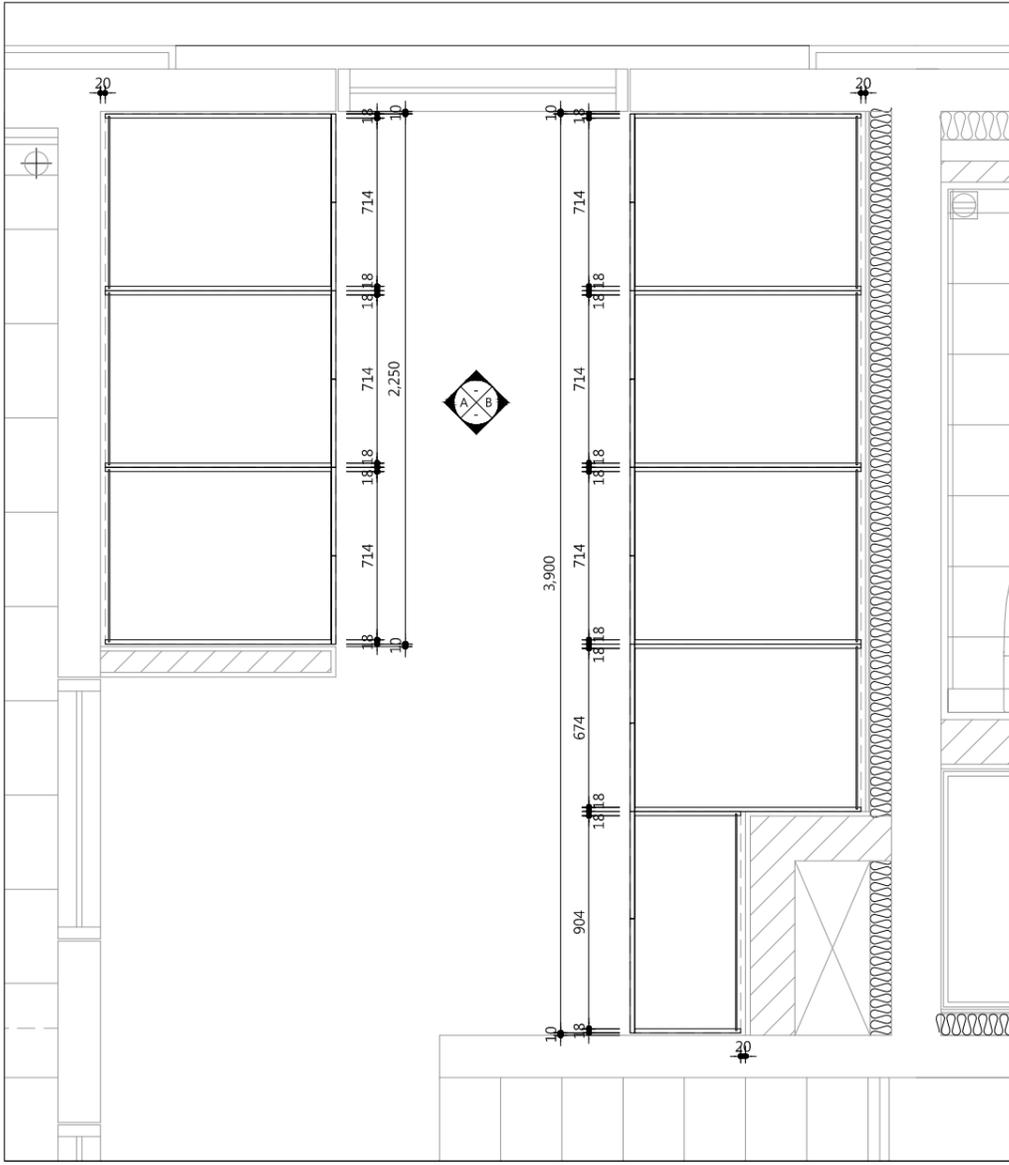

■ 상세도

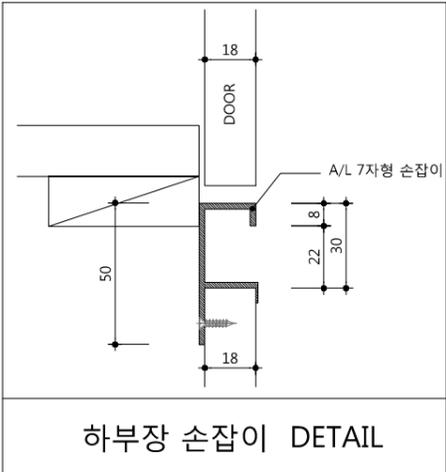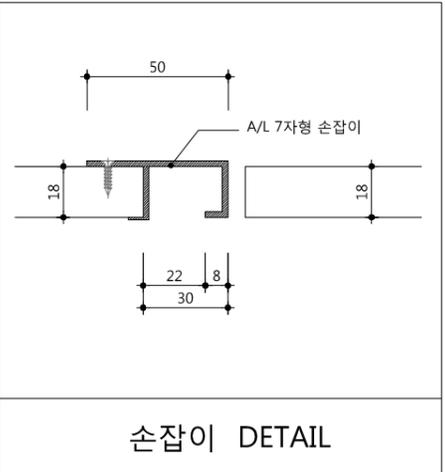

■ 자재사양표


문짝,마감판넬	18t MDF + 전면 PET(0.4mm)마감, 후면 P.P(0.1mm), PET 1t엿지, PUR접착
걸레받이,체대	18t PB + 양면LPM, 직접인쇄수성도료
장식판(웨시아)	18t MDF + 전면 PET(0.4mm)마감, 후면 P.P(0.1mm), PET 1t엿지, PUR접착
뒷판, 서랍밀판	3t HB + 양면LPM, 인테리아시트, 직접인쇄수성도료, 피니싱호일
손잡이	자체손잡이(상세도 참조)
비고	- 레일 : 탈락방지 볼레일 적용 - 경첩 : Dower은 Anchor 타입 적용. 상하높이 조절기능,댐핑기능(2개소당 1개 부착) - 환기구 : 통당 2개 적용 - 다보 : 빠지지않는 구조 - 세대당 우산꽂이 1개소 적용 - 각 장마다 시건장치 설치할 것.

사업명 / Project Title  
**동작구 학수 구립경로당  
 행복주택 복합화 건립사업**


사업번호 / Project NO.

1. 현장실측후 가구 시공상세도를 작성하여  
 감독관 및 감리자의 승인을 받고  
 설치 할 것
2. 계절수납 상부장 활용을 위한  
 간이이동 사다리를 설치 할 것

입면도-A

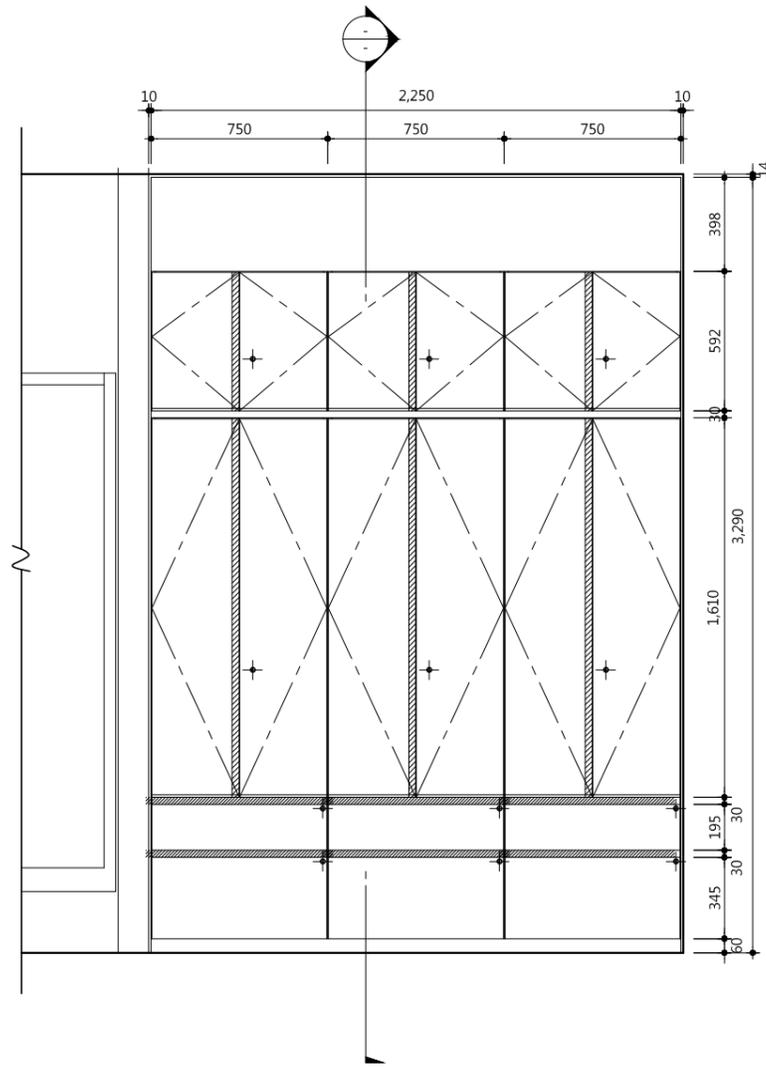

단면도

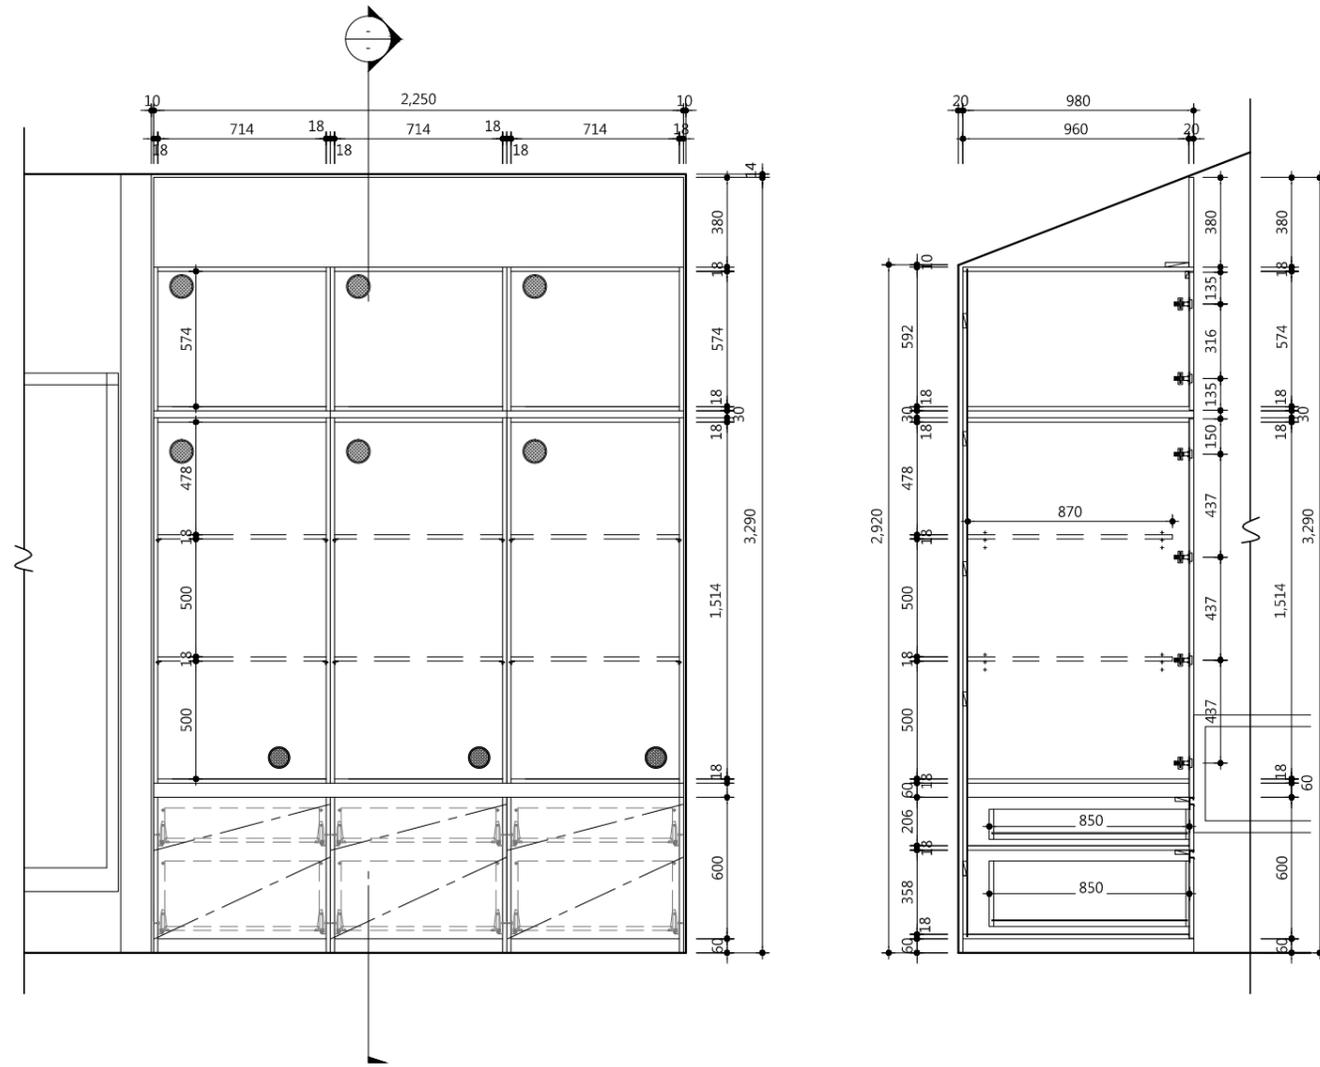

△		
△		
△		
△		

기 REV. NO.	날 DATE	수 REV. DESCRIPTION
---------------	-----------	-----------------------

설  
PROJECT NO.

날  
DATE  
2019. 04. 22



승 APPROVED BY	
검 VERIFIED BY	
검 REVIEWED BY	
작 DRAWN BY	

도  
DRAWING TITLE  
**계절수납공간  
 가구 상세도-2**

도 DRAWING NO.	축 SCALE
A02 - 503	A1 1/15 A3 1/30

1. 현장실측후 가구 시공상세도를 작성하여  
 감독관 및 감리자의 승인을 받고  
 설치 할 것
2. 계절수납 상부장 활용을 위한  
 간이이동 사다리를 설치 할 것

입면도-B

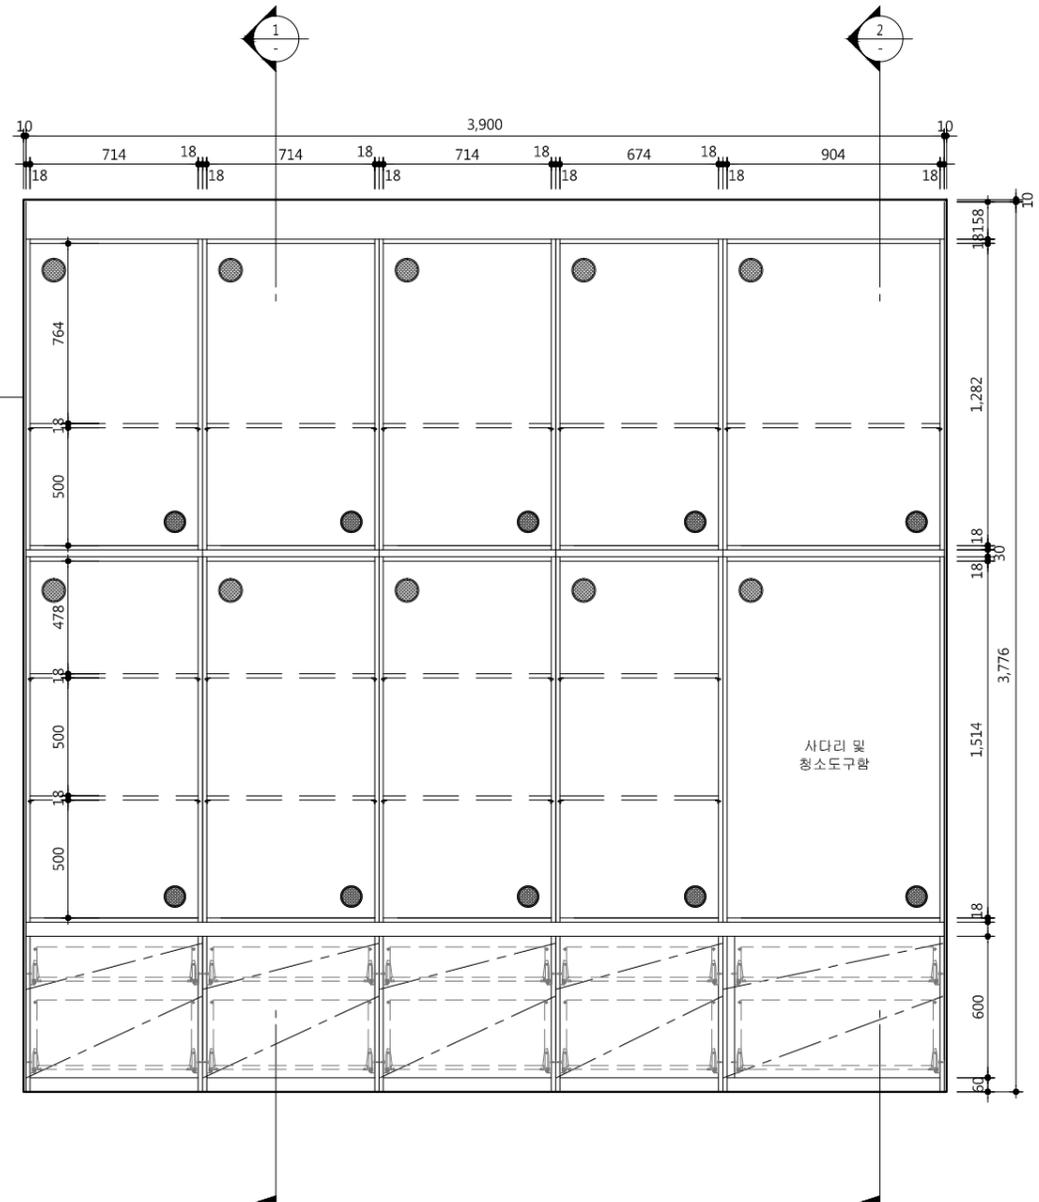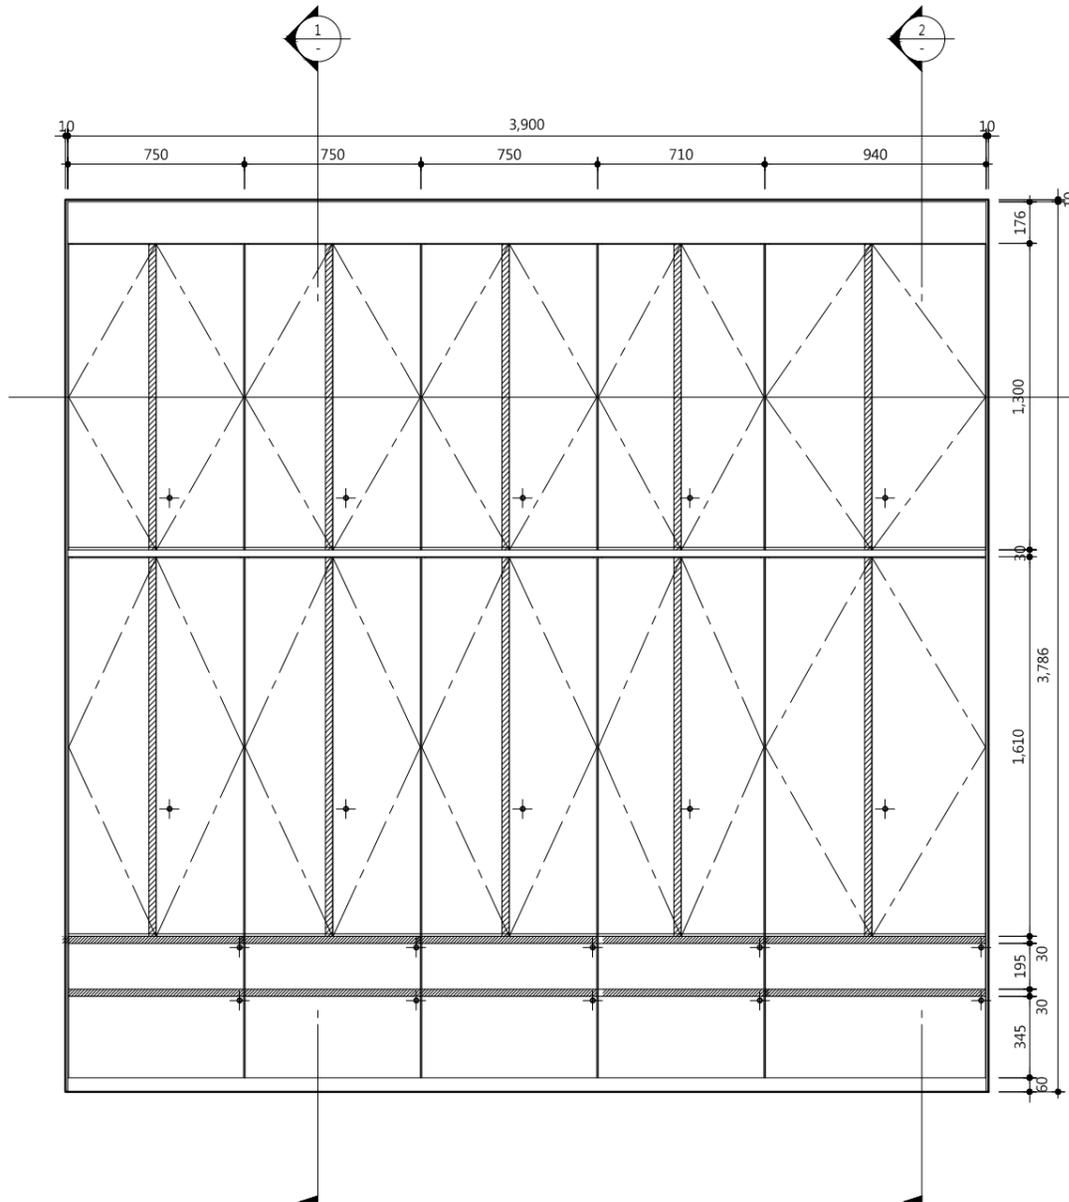

△		
△		
△		
△		
기호 REV. NO.	날짜 DATE	수정사항 REV. DESCRIPTION

설계코드  
PROJECT NO

날짜  
DATE  
2019. 04. 22

승인 APPROVED BY	
검증 VERIFIED BY	
검토 REVIEWED BY	
작성 DRAWN BY	


도면명  
DRAWING TITLE  
**계절수납공간  
 가구 상세도-3**

도면번호  
DRAWING NO  
A02 - 504


축척  
SCALE  
 A1 1/15  
 A3 1/30

1. 현장실측후 가구 시공상세도를 작성하여  
감독관 및 감리자의 승인을 받고  
설치 할 것
2. 계절수납 상부장 활용을 위한  
간이이동 사다리를 설치 할 것

단면도-1

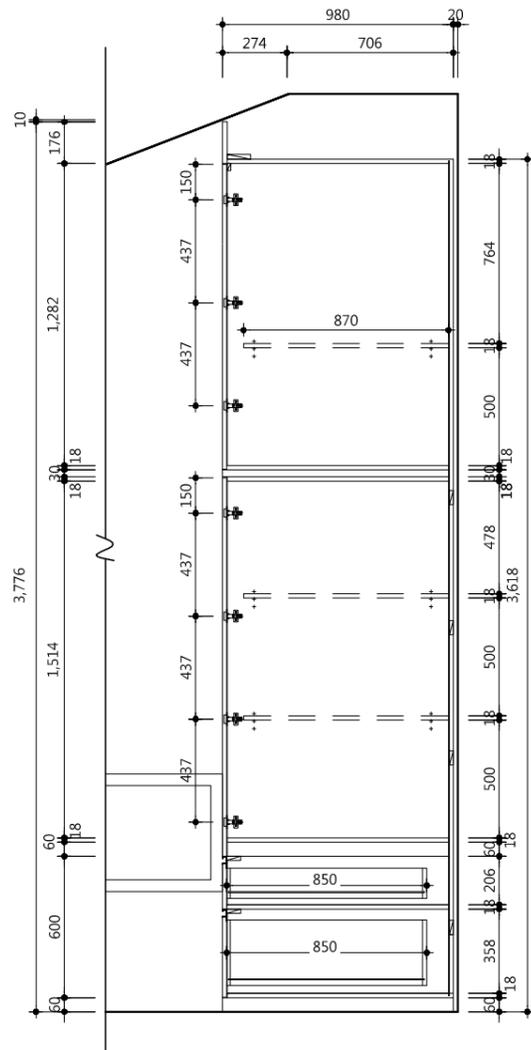

단면도-2

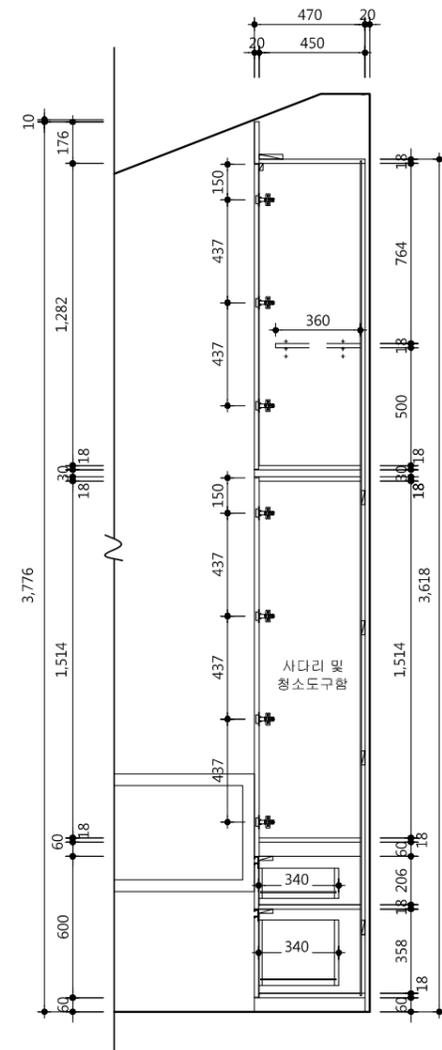

△		
△		
△		
△		
기 호 REV. NO.	날 짜 DATE	수 정 사 항 REV. DESCRIPTION


설 계 코 드  
PROJECT NO.

날 짜  
DATE  
**2019. 04. 22**

승 인 APPROVED BY	
검 증 VERIFIED BY	
검 토 REVIEWED BY	
작 성 DRAWN BY	

도 면 명  
DRAWING TITLE  
**계절수납공간  
가구 상세도-4**

도 면 번호 DRAWING NO.	축 처 SCALE
<b>A02 - 505</b>	<b>A1 1/15</b> <b>A3 1/30</b>

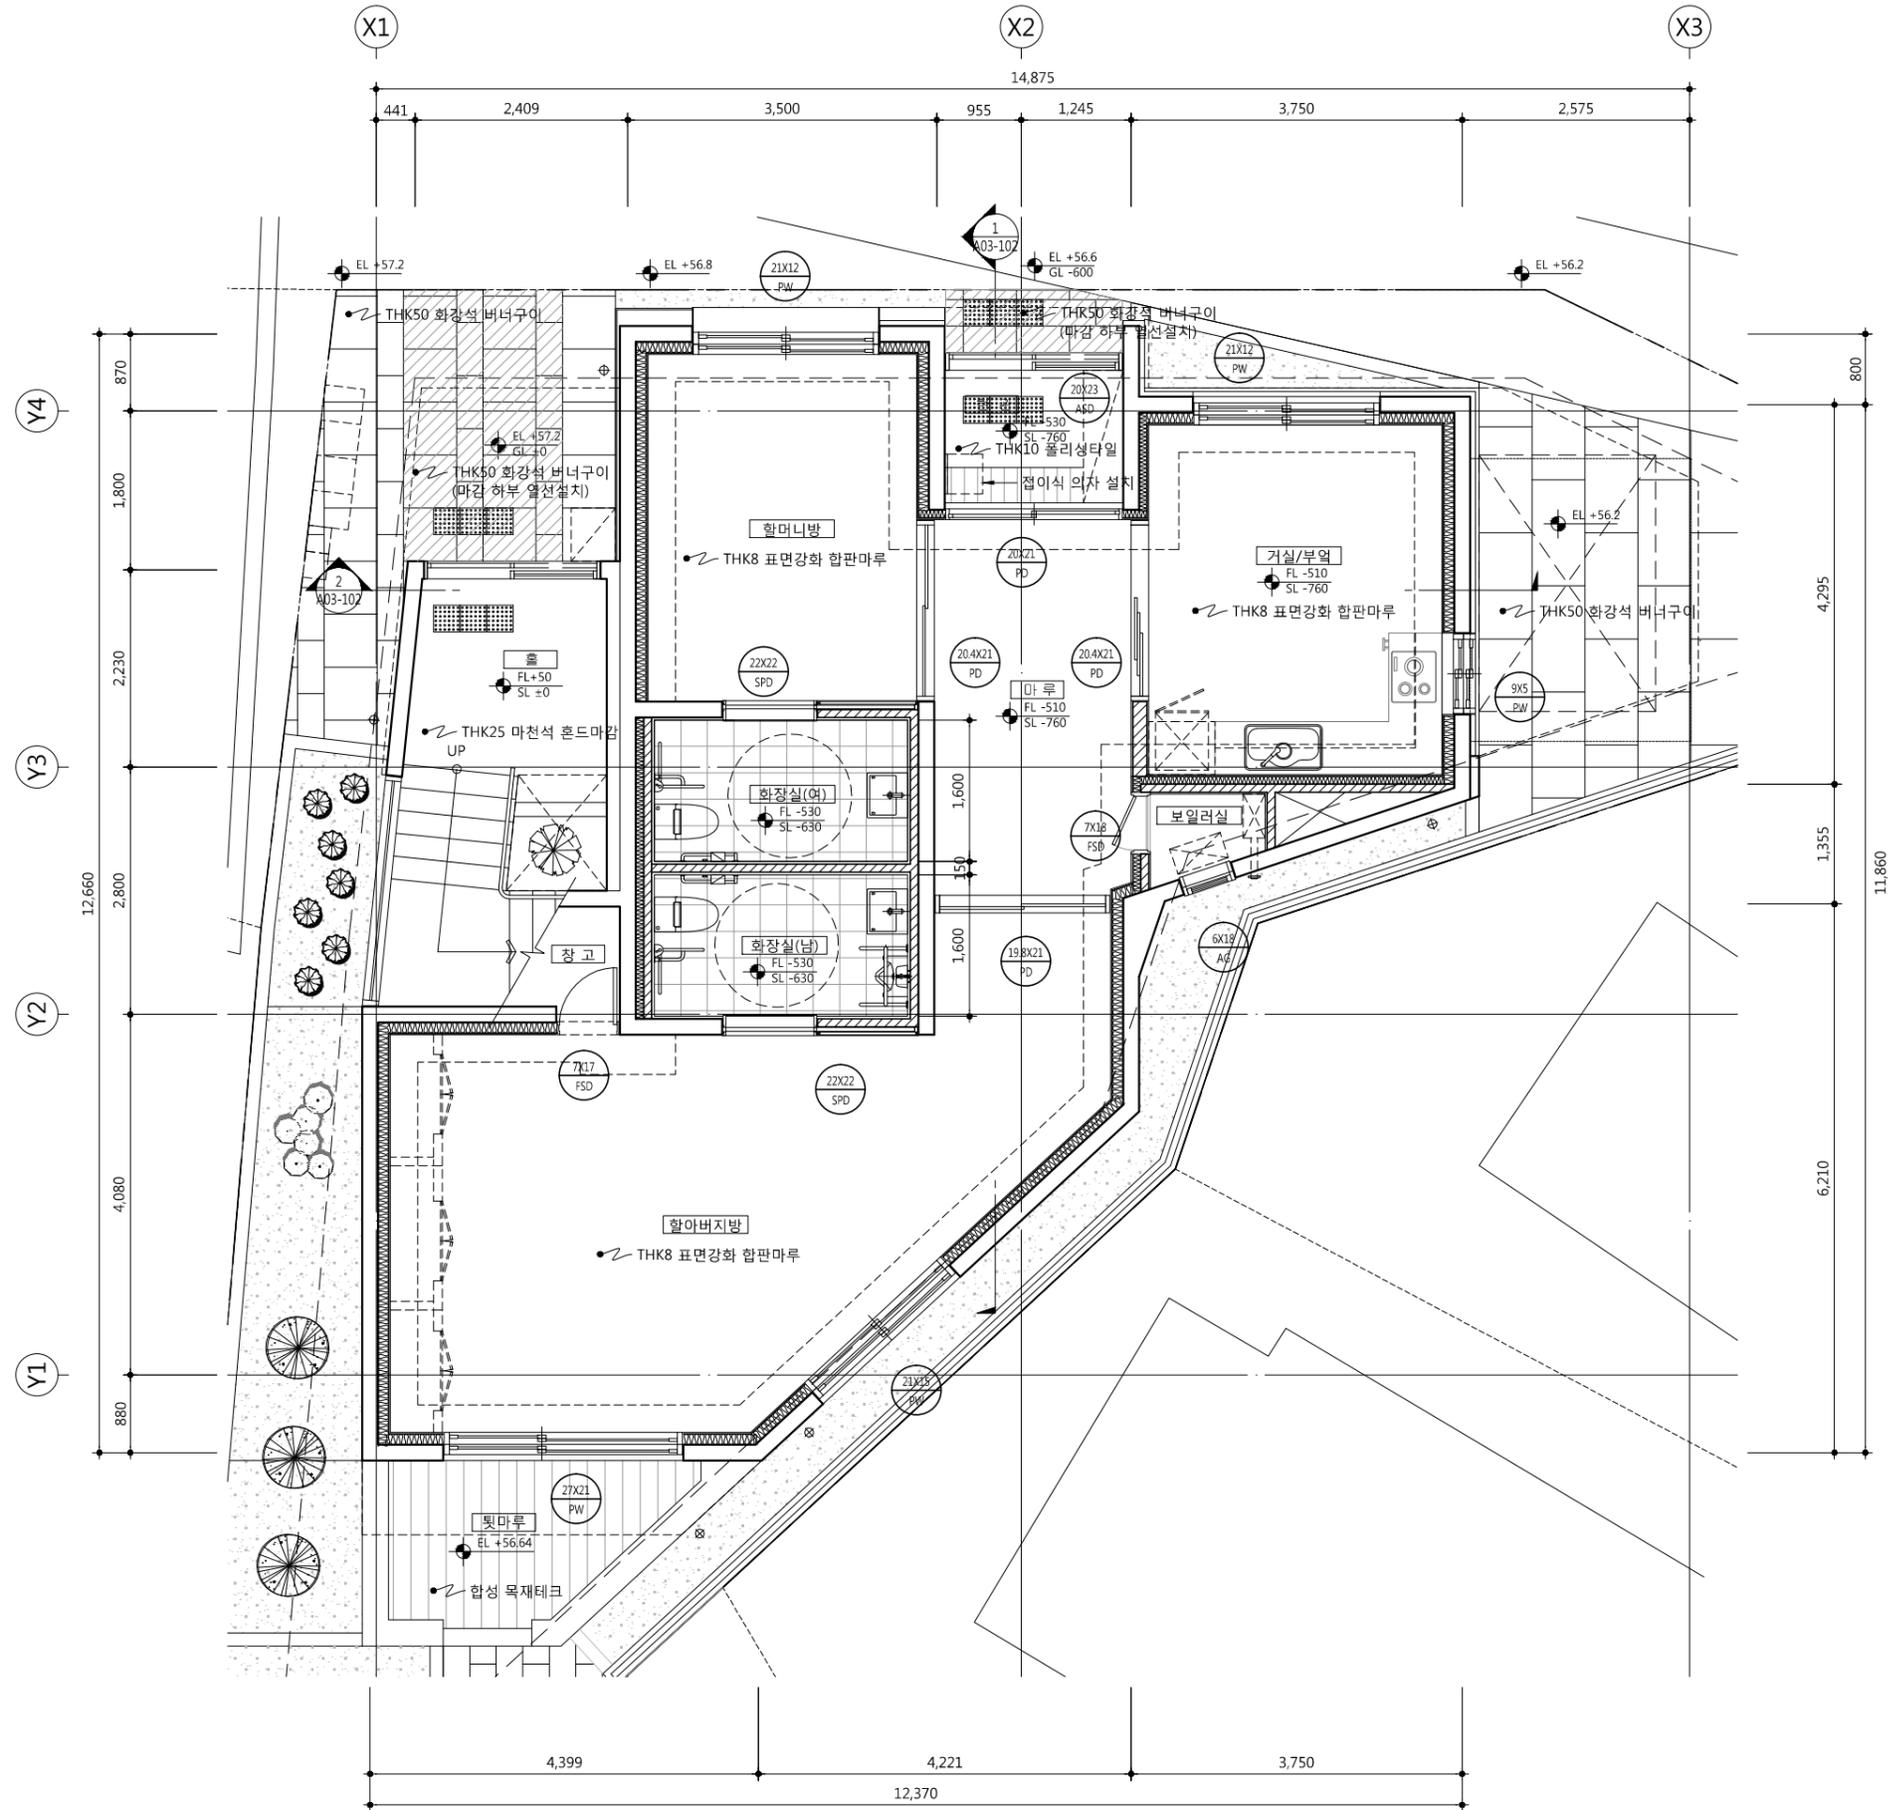

1 노유자시설(경로당) 평면도  
 SCALE : 1/100

△		
△		
△		
△		

기호 REV. NO.	날짜 DATE	수정사항 REV. DESCRIPTION

설계코드  
 PROJECT NO.

날짜  
 DATE 2019. 04. 22

승인 APPROVED BY	
검증 VERIFIED BY	
검토 REVIEWED BY	
작성 DRAWN BY	


도면명  
 DRAWING TITLE

경로당 확대 평면도


도면번호  
 DRAWING NO.

A03 - 101

축척 SCALE	A1 1/40
	A3 1/80

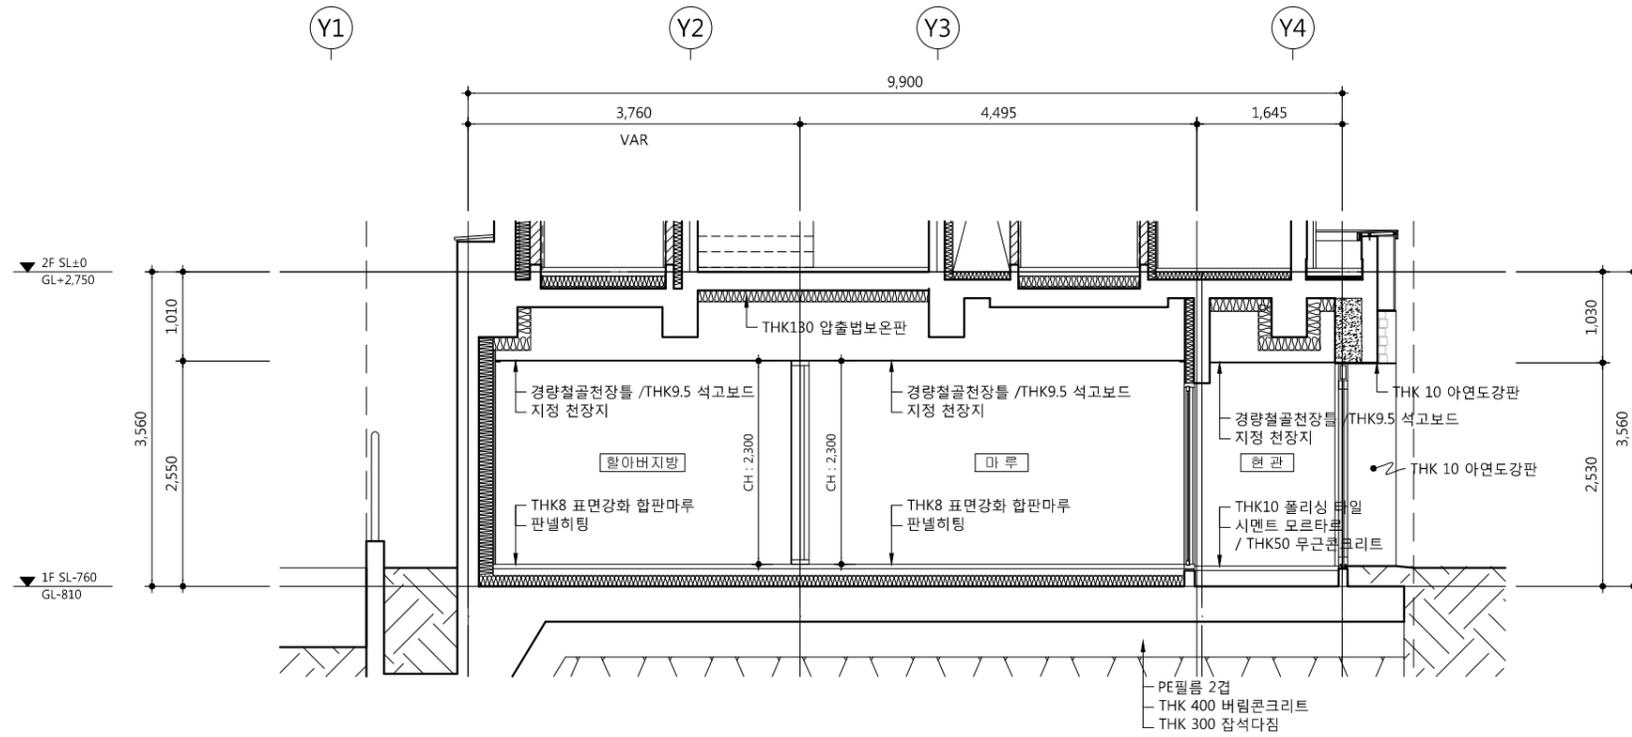

**1** 경로당 단면도-1  
 SCALE : 1/80

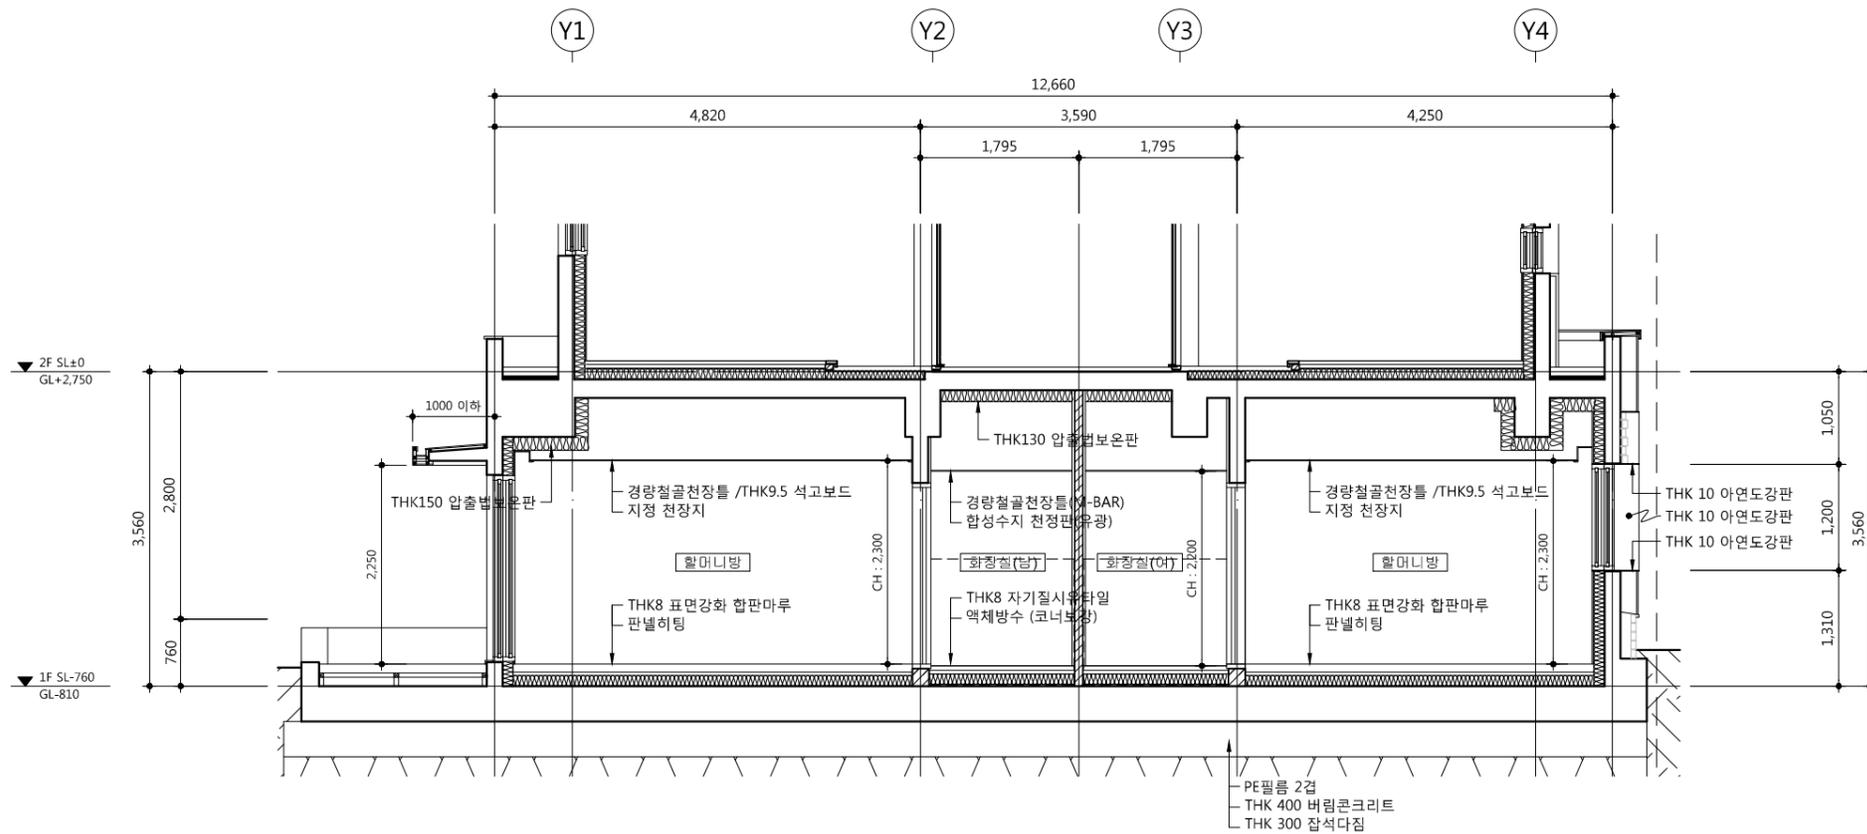

**2** 경로당 단면도-2  
 SCALE : 1/80

△		
△		
△		
△		

기호 REV. NO.	날짜 DATE	수정사항 REV. DESCRIPTION
----------------	------------	--------------------------

설계코드  
 PROJECT NO.

날짜  
 DATE 2019. 04. 22

승인 APPROVED BY	
검증 VERIFIED BY	
검토 REVIEWED BY	
작성 DRAWN BY	

도면명  
 DRAWING TITLE

경로당 확대 단면도

도면번호 DRAWING NO.	축척 SCALE
A03 - 102	A1 1/40 A3 1/80

# 1 경로당 창호도

SCALE : 1/80

	<p>*열관류율 : 1.4W/m²·K 이하 *기밀성 : 1등급</p>	<p>*열관류율 : 1.4W/m²·K 이하 *기밀성 : 1등급</p>	<p>*출입구 유효폭 : 900이상 확보</p>					
열 태	열 태	열 태	열 태					
개구부 위치	720 X 1,820	보일러실	720 X 1,720	창고	2000 X 2,300	경로당 출입문	2,220 X 2,210	화장실
명 칭 · 유 리	철제여닫이문(갑종방화문)		철제여닫이문(갑종방화문)		자동미서기문 및 여닫이문		합성수지 미서기문(문선포함)	
마 감	100X45X1.6T 철제프레임 / THK0.8 양면철판 / 1면도장		100X45X1.6T 철제프레임 / THK0.8 양면철판 / 1면도장		THK10 강화유리(투명)		합성수지프레임 위 목무늬 페이퍼 래핑	
부 속	부속철물 일체		부속철물 일체		1.2T SUS H/L, 제작자 일식		부속철물일체	
열 태	열 태	열 태	열 태	열 태	열 태	열 태	열 태	열 태
개구부 위치	2,020 X 2,120	경로당 현관	2,040 X 2,120	마루 - 할머니방	2,000 X 2,120	마루 - 할아버지방	2,040 X 2,120	마루 - 거실/부엌
명 칭 · 유 리	합성수지 미서기문		합성수지 미서기문		합성수지 미서기문		합성수지 미서기문	
마 감	내부:인테리어 쉬트 래핑마감, 유리 : THK5 예칭유리		내부:인테리어 쉬트 래핑마감, 유리 : THK5 예칭유리		내부:인테리어 쉬트 래핑마감, 유리 : THK5 예칭유리		내부:인테리어 쉬트 래핑마감, 유리 : THK5 예칭유리	
부 속	일반손잡이 2EA, 크레센트 1조, 부속철물일체		일반손잡이 2EA, 크레센트 1조, 부속철물 일체		일반손잡이 2EA, 크레센트 1조, 부속철물일체		일반손잡이 2EA, 크레센트 1조, 부속철물일체	
열 태	열 태	열 태	열 태	열 태	열 태	열 태	열 태	열 태
개구부 위치	2,120 X 1,220	할머니방, 거실/부엌	2,120 X 1,520	할아버지방	2,720 X 2,120	할아버지방	920 X 520	거실/부엌
명 칭 · 유 리	플라스틱 미서기창(이중창)		플라스틱 미서기창(이중창)		플라스틱 미서기창(이중창)		플라스틱 미서기창(이중창)	
마 감	플라스틱프레임(내부 1면 인테리어 시트마감)/ 외부:22MM로이복층유리, 내부:22MM로이복층유리		플라스틱프레임(내부 1면 인테리어 시트마감)/ 외부:22MM로이복층유리, 내부:22MM로이복층유리		플라스틱프레임(내부 1면 인테리어 시트마감)/ 외부:22MM로이복층유리, 내부:22MM로이복층유리		플라스틱프레임(내부 1면 인테리어 시트마감)/ 외부:22MM로이복층유리, 내부:22MM로이복층유리	
부 속	자동잠금손잡이 2조(보조핸들+1점잠금), 부속철물 일체		자동잠금손잡이 2조(보조핸들+1점잠금), 부속철물 일체		자동잠금손잡이 2조(보조핸들+1점잠금), 부속철물 일체		자동잠금손잡이 2조(보조핸들+1점잠금), 부속철물 일체	

사업명 / Project Title  
**동작구 학수 구립 경로당 행복주택 복합화 건립사업**

사업번호 / Project NO.

1)합성수지창 창틀폭(W) : 250mm이상  
 2)유리창.문의 기밀성능은 KS F2292 창호의 기밀성 시험방법에 의해 통기량 1m³/h·m² 미만을 만족하는 제품을 사용하여 한다.

3)열관류율표  
 외기적접 창, 문 : 1.0이하  
 외기간접 창, 문 : 1.5이하  
 거실내 방화문 : 1.4이하

△		
△		
△		
△		
기 호 REV. NO.	날 짜 DATE	수 정 사 항 REV. DESCRIPTION

설 계 코 드  
PROJECT NO

날 짜  
DATE  
2019. 04. 22

승 인 APPROVED BY		
검 증 VERIFIED BY		
검 토 REVIEWED BY		
작 성 DRAWN BY		

도 면 명  
DRAWING TITLE  
경로당 창호도-1

도 면 번호  
DRAWING NO  
A3 1/80


A03 - 111

1 경로당 창호도  
SCALE : 1/80

사업명 / Project Title  
**동작구 학수 구립 경로당  
행복주택 복합화 건립사업**

사업번호 / Project NO.

1)합성수지창 창틀폭(W) : 250mm이상  
2)유리창.문의 기밀성능은 KS F2292 창호의 기밀성 시험방법에 의해 통기량 1m<sup>3</sup>/h·m<sup>2</sup> 미만을 만족하는 제품을 사용하여야 한다.  
3)열관류율표  
외기직접 창, 문 : 1.0이하  
외기간접 창, 문 : 1.5이하  
거실내 방화문 : 1.4이하

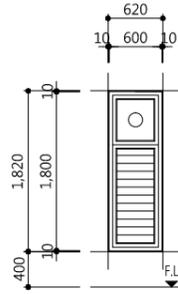

현 태	620 X 1,820		보일러실						
개구부-위치	620 X 1,820		보일러실						
명 칭 · 유리	6X18 AG	제작자 일식							
마 감	6X18 AG	제작자 일식							
부 속		제작자 일식(방충망 설치)							
현 태									
개구부-위치									
명 칭 · 유리									
마 감									
부 속									
현 태									
개구부-위치									
명 칭 · 유리									
마 감									
부 속									

△		
△		
△		
△		

기 호 REV. NO.	날 짜 DATE	수 정 사 항 REV. DESCRIPTION
설 계 코 드 PROJECT NO.		
날 짜 DATE		
2019. 04. 22		
승 인 APPROVED BY		
검 증 VERIFIED BY		
검 토 REVIEWED BY		
작 성 DRAWN BY		

도 면 명  
DRAWING TITLE

**경로당 창호도-2**

도 면 번호  
DRAWING NO.

A03 - 112

축척  
SCALE

A1 1/40  
A3 1/80

■ 주 기


- 반자돌림(PVC몰딩)
- 걸레받이  
 - 현관(신발장 하부포함)주위는 인조대리석 걸레받이 설치  
 - 발코니 주위는 걸레받이용 페인트

■ 범 례

걸레받이	
반자돌림	
굽도리페인트	
커텐박스	


■ 마감시공기준

구 분	재 료
(A)	THK12.5 석고보드/친환경벽지
(B)	조적/친환경벽지
(C)	콘크리트/친환경벽지
(D)	THK12.5 석고보드/도기질시유타일
(E)	조적/도기질시유타일
(F)	콘크리트/도기질시유타일
(G)	가구마감
(H)	조적/액체방수/도기질시유타일
(I)	콘크리트/액체방수/도기질시유타일
(J)	조적/친환경 페인트
(K)	콘크리트/친환경 페인트
(L)	THK12.5 방수 석고보드/친환경 페인트

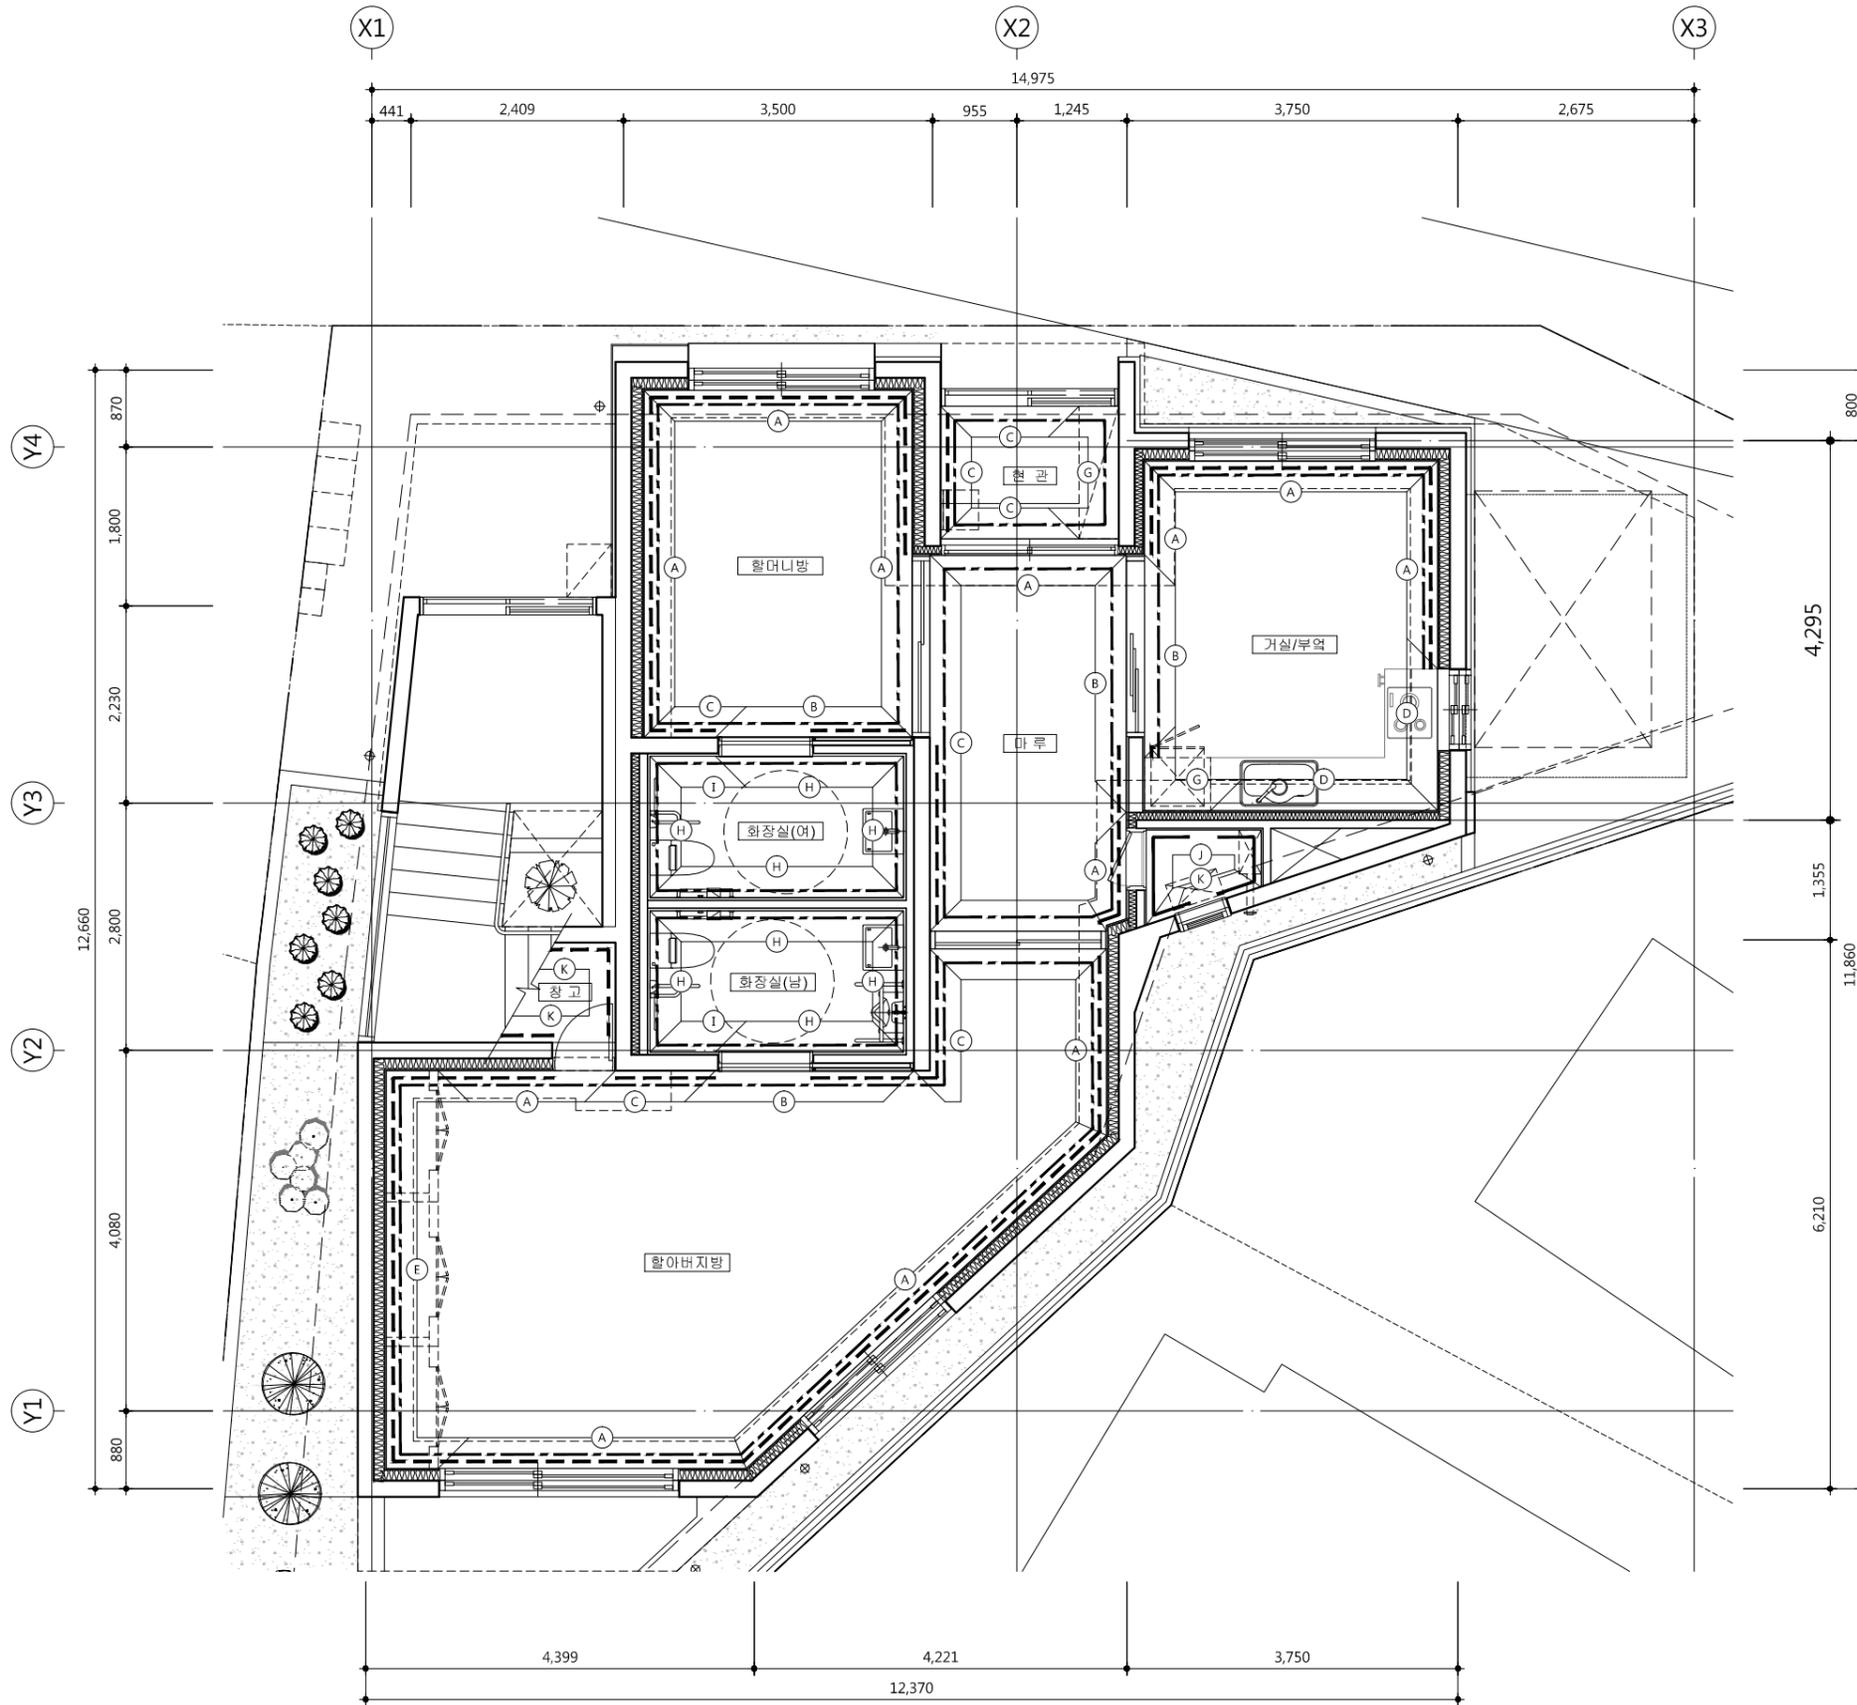


1 경로당 걸레받이,반자돌림,내부벽 시공한계도  
 SCALE : 1/80


△		
△		
△		
△		
기 호 REV. NO.	날 짜 DATE	수 정 사 항 REV. DESCRIPTION
설 계 코 드 PROJECT NO.		
날 짜 DATE 2019. 04. 22		
승 인 APPROVED BY		
검 증 VERIFIED BY		
검 토 REVIEWED BY		
작 성 DRAWN BY		
도 면 명 DRAWING TITLE 경로당 걸레받이,반자돌림, 내부벽 시공한계도		
도 면 번호 DRAWING NO.	축 척 SCALE	
A03 - 121	A1 1/40 A3 1/80	

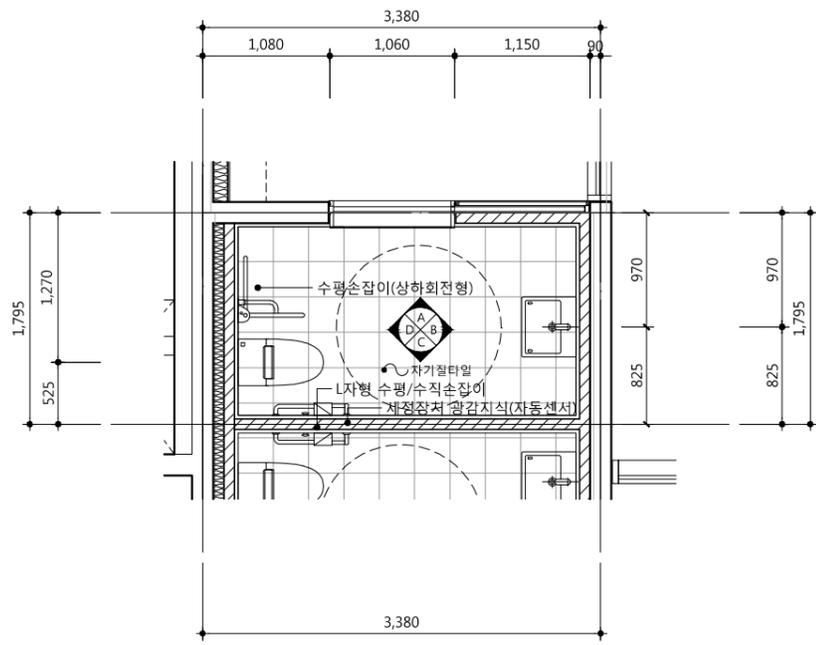


1 할머니방 화장실 평면도  
 SCALE : 1/60

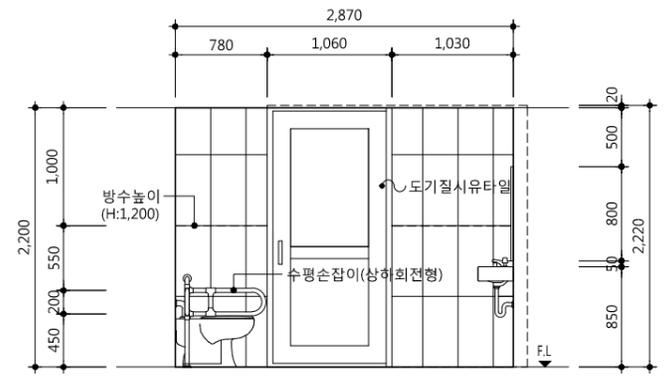


"A" 부분 입면전개도

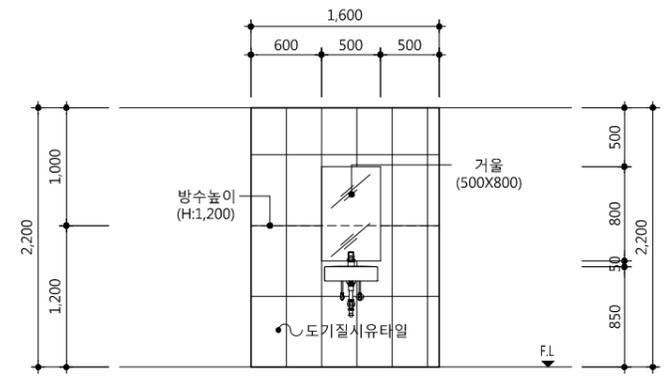


"B" 부분 입면전개도

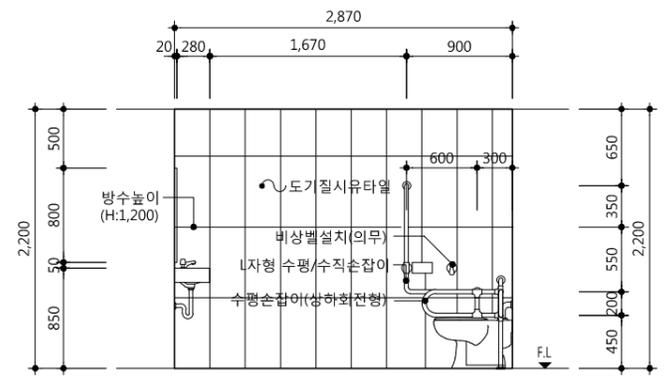


"C" 부분 입면전개도

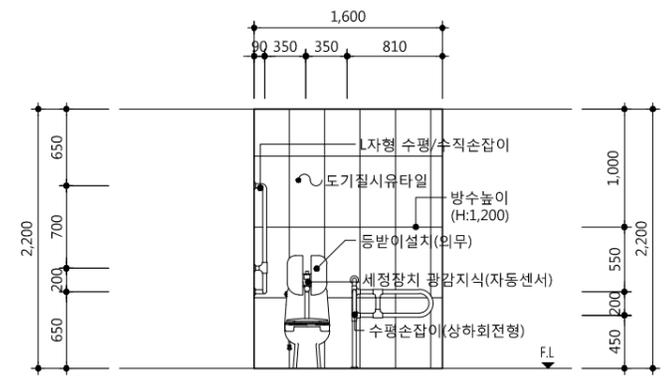


"D" 부분 입면전개도

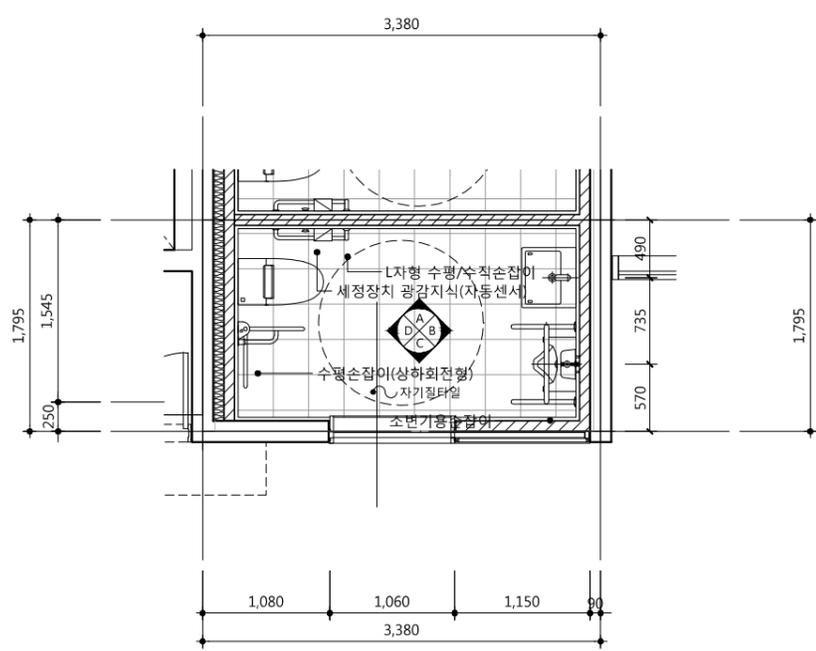


2 할아버지방 화장실 평면도  
 SCALE : 1/60

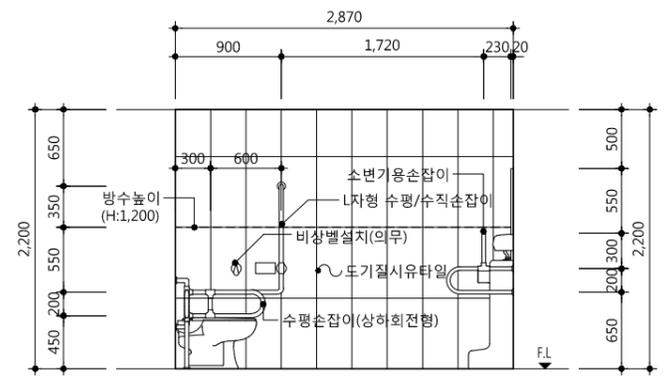


"A" 부분 입면전개도

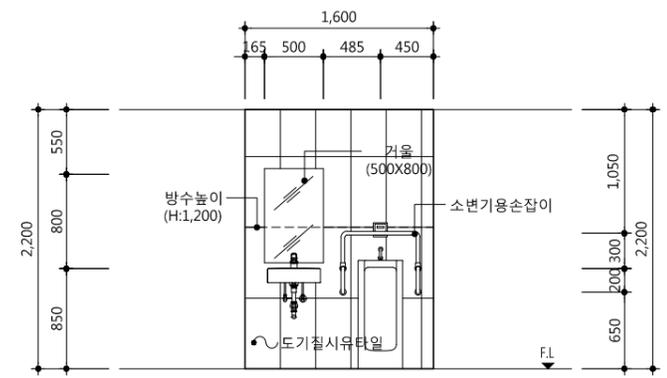

"B" 부분 입면전개도

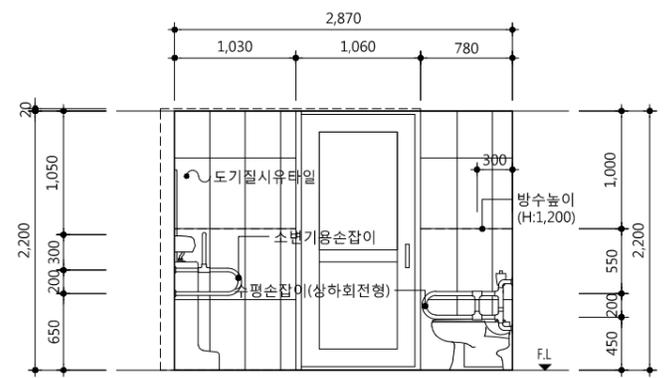

"C" 부분 입면전개도

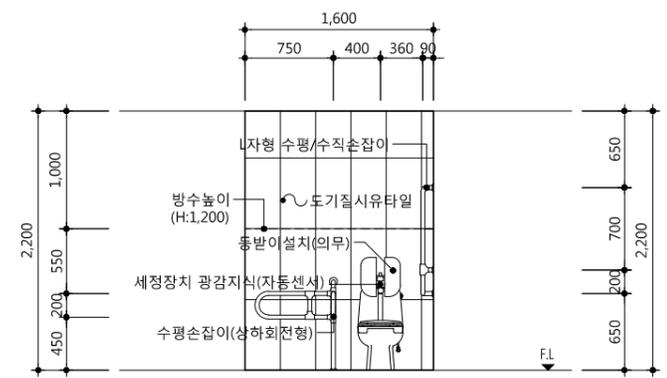

"D" 부분 입면전개도

△		
△		
△		
△		
기호	날짜	수정사항
REV. NO.	DATE	REV. DESCRIPTION

설계코드  
 PROJECT NO.



날짜  
 DATE 2019. 04. 22

승인	APPROVED BY	
검증	VERIFIED BY	
검토	REVIEWED BY	
작성	DRAWN BY	

도면명  
 DRAWING TITLE  
 경로당 화장실 전개도

도면번호 DRAWING NO.	축척 SCALE
A03 - 131	A1 1/30 A3 1/60

1. 담장 철거시 존치하는 담장의 안전을 고려하여 철거 할 것.
2. 기존의 존치하는 담장 부분 마감은 신설되는 담장과 조화되도록 감독관과 감리자와 협의하여 기존담장 면처리후 외부용수성페인트 마감 할 것
3. 메시형울타리는 관련 규규에 적합한 제품을 선정하여 감독관과 감리자와 협의 후 설치 할 것

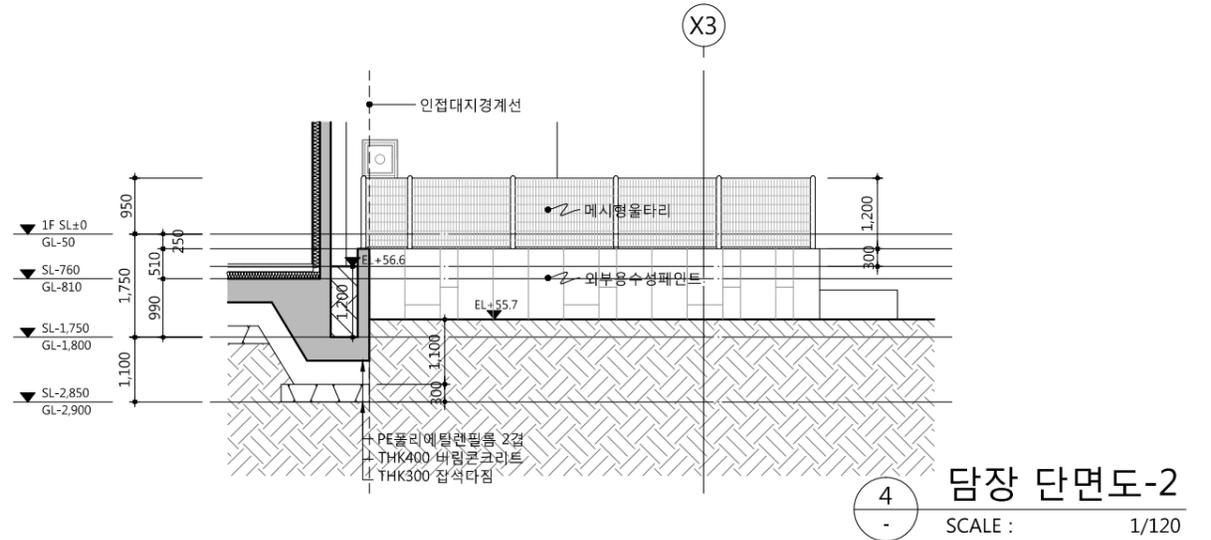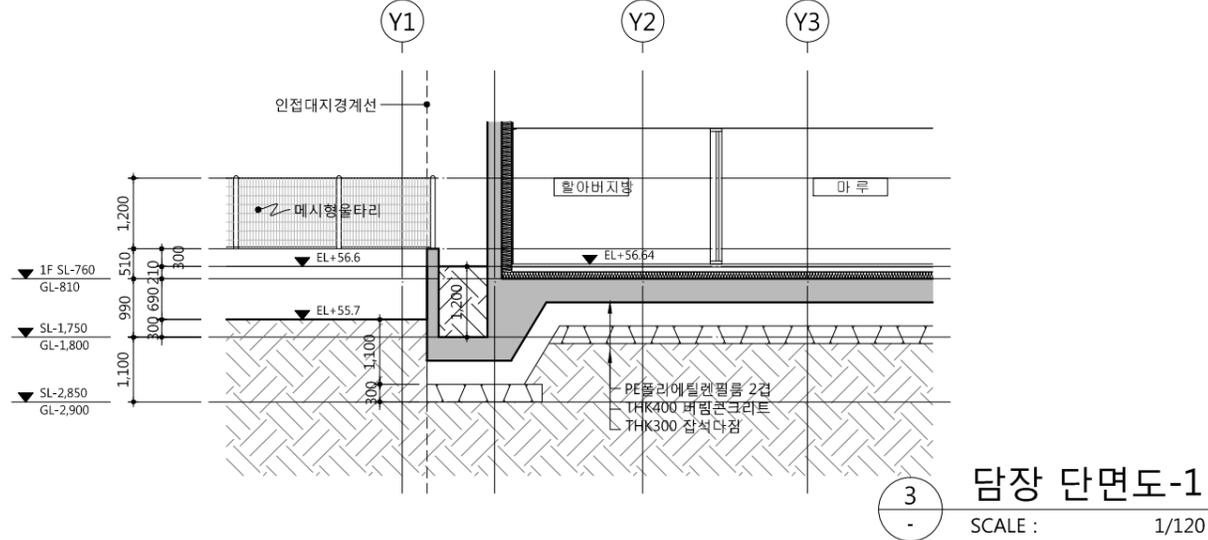

△	
△	
△	
△	

기호	날짜	수정사항
REV. NO.	DATE	REV. DESCRIPTION

설계코드	PROJECT NO.
------	-------------


날짜	DATE	2019. 04. 22
----	------	--------------

승인	APPROVED BY	
검증	VERIFIED BY	
검토	REVIEWED BY	
작성	DRAWN BY	

도면명	DRAWING TITLE	기존담장 철거및신설
-----	---------------	------------

도면번호	DRAWING NO.	A03 - 201
축척	SCALE	A1 1/80 A3 1/160

1. 기초두께 : 400 mm
2. 허용지내력 :  
150kN/m<sup>2</sup> 이상 확보할 것
3. 지하수위 : 고려하지 않음
4. 재료강도  
콘크리트 : fck = 24 MPa  
철근 : fy = 400 MPa
5. 표기없는 벽체 : all W1
6. : 콘크리트덧살

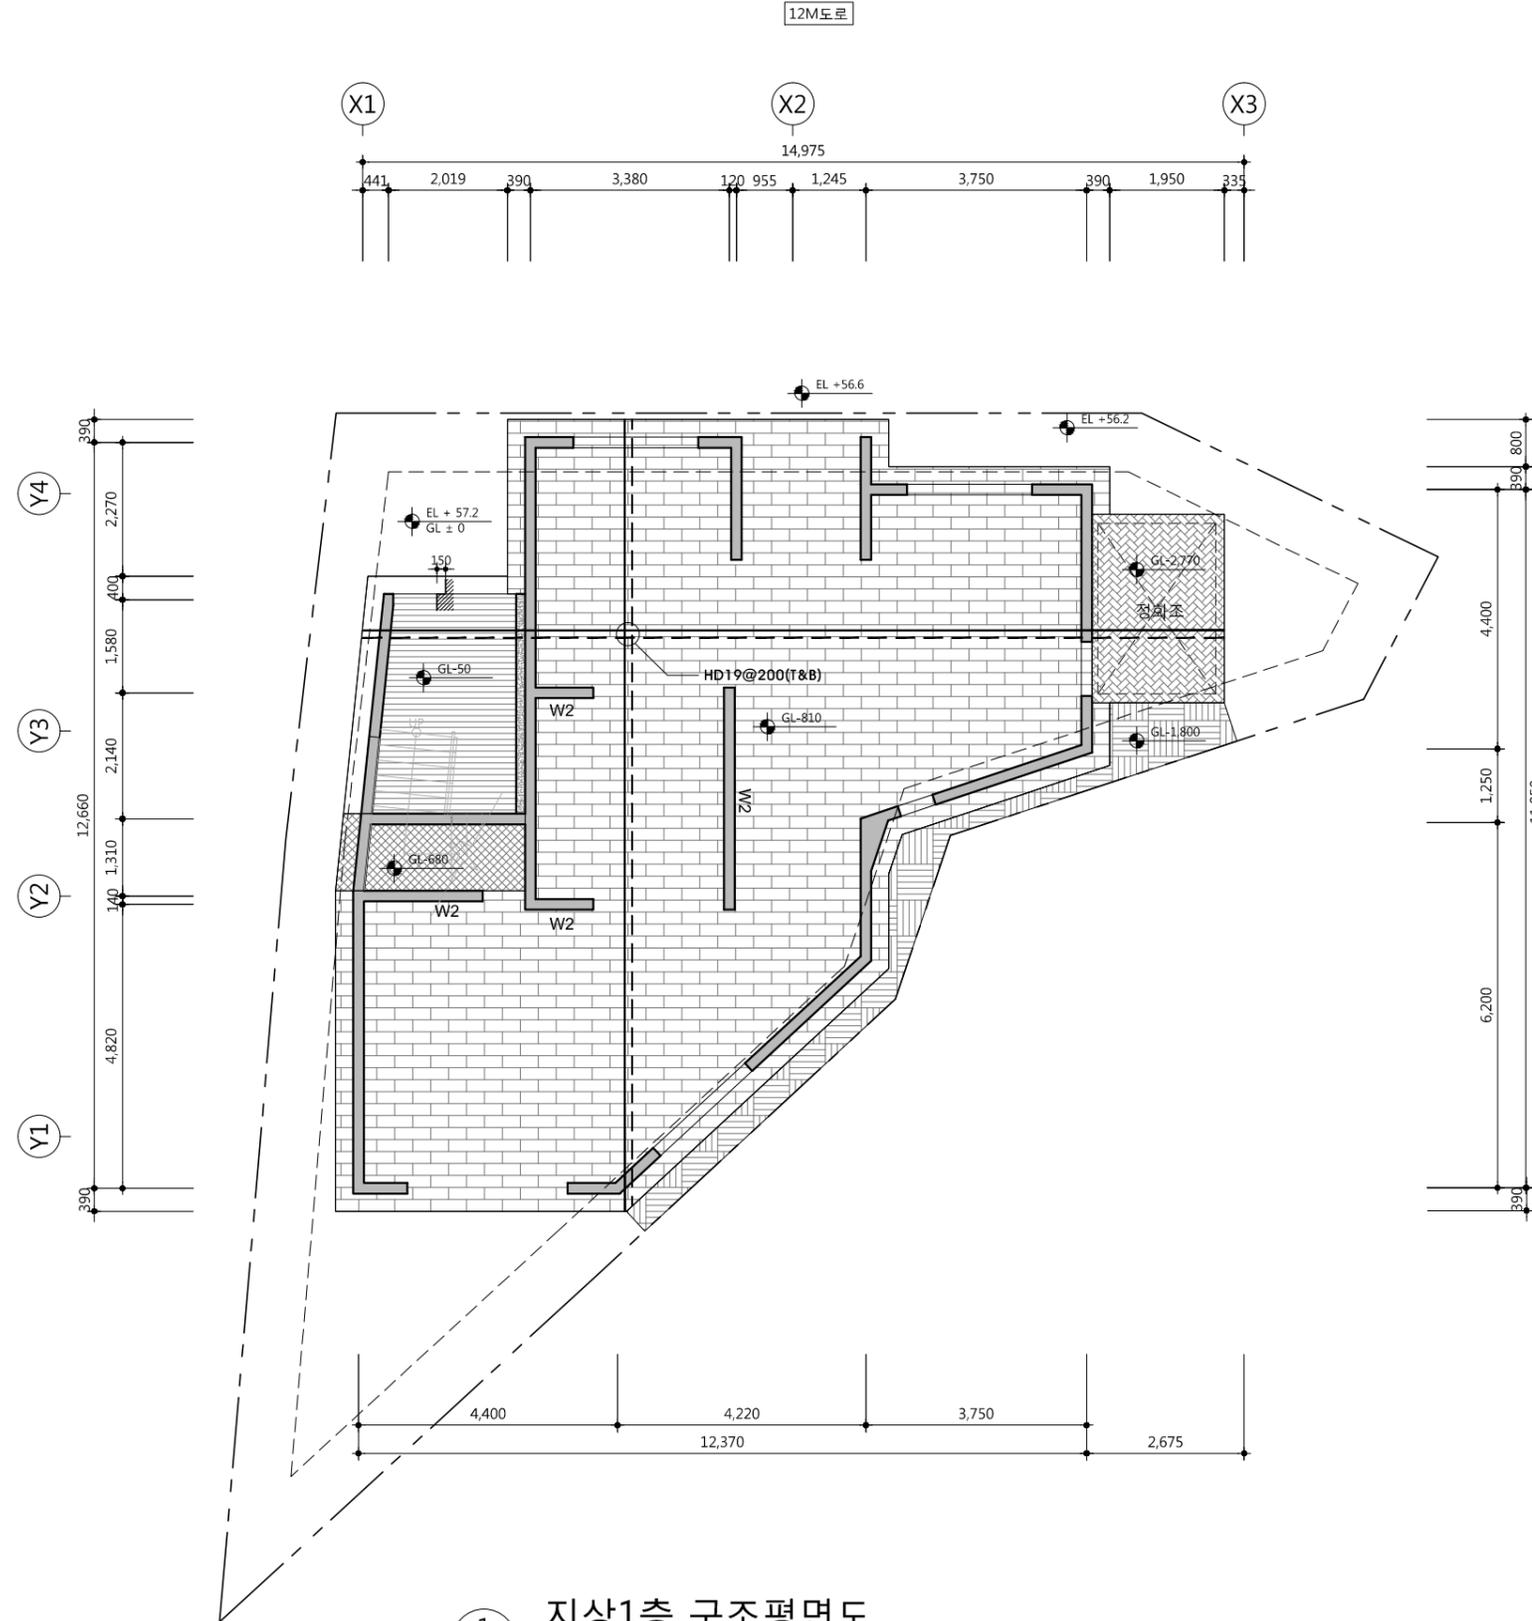

**1** 지상1층 구조평면도  
 SCALE : 1/120

△		
△		
△		
△		

기 호 REV. NO.	날 짜 DATE	수 정 사 항 REV. DESCRIPTION

설 계 코 드  
 PROJECT NO.

날 짜  
 DATE  
 2019. 04. 22


승 인 APPROVED BY	
검 증 VERIFIED BY	
검 토 REVIEWED BY	
작 성 DRAWN BY	

도 면 명  
 DRAWING TITLE


지상1층 구조평면도

도 면 번호 DRAWING NO.	101	축척 SCALE	A1 1/60 A3 1/120
-----------------------	-----	-------------	---------------------

1. 슬래브두께 : 210 mm
2. 재료강도  
 콘크리트 : fck = 24 MPa  
 철근 : fy = 400 MPa
3. 표기없는 벽체 : all W1
4. 표기없는 슬래브 : all S2
5. [Pattern] : 콘크리트덧살
6. 지상2층 슬래브다운되는 부분의외  
 보 상단에 콘크리트 덧살 추가

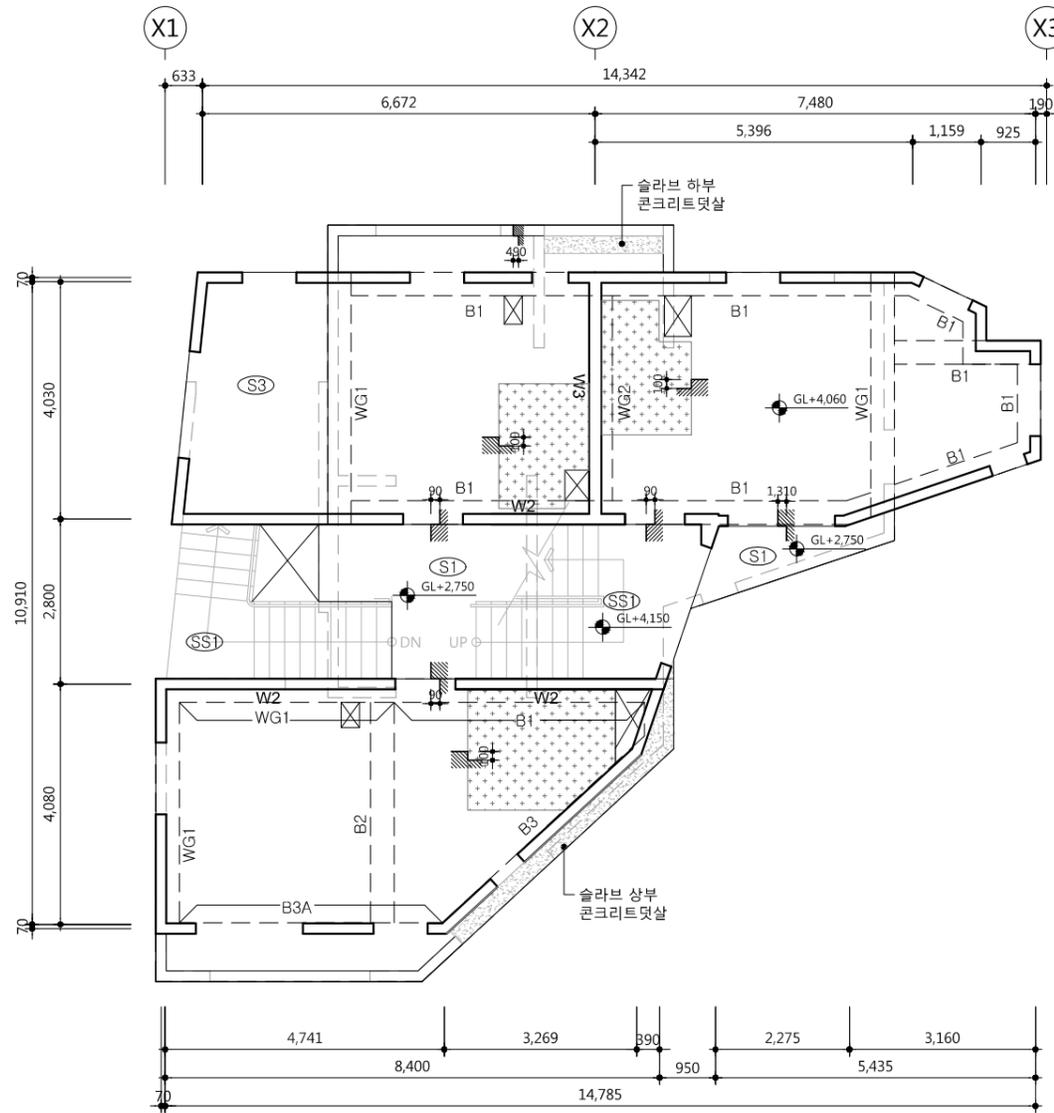

1 지상2층 구조평면도  
 SCALE : 1/120

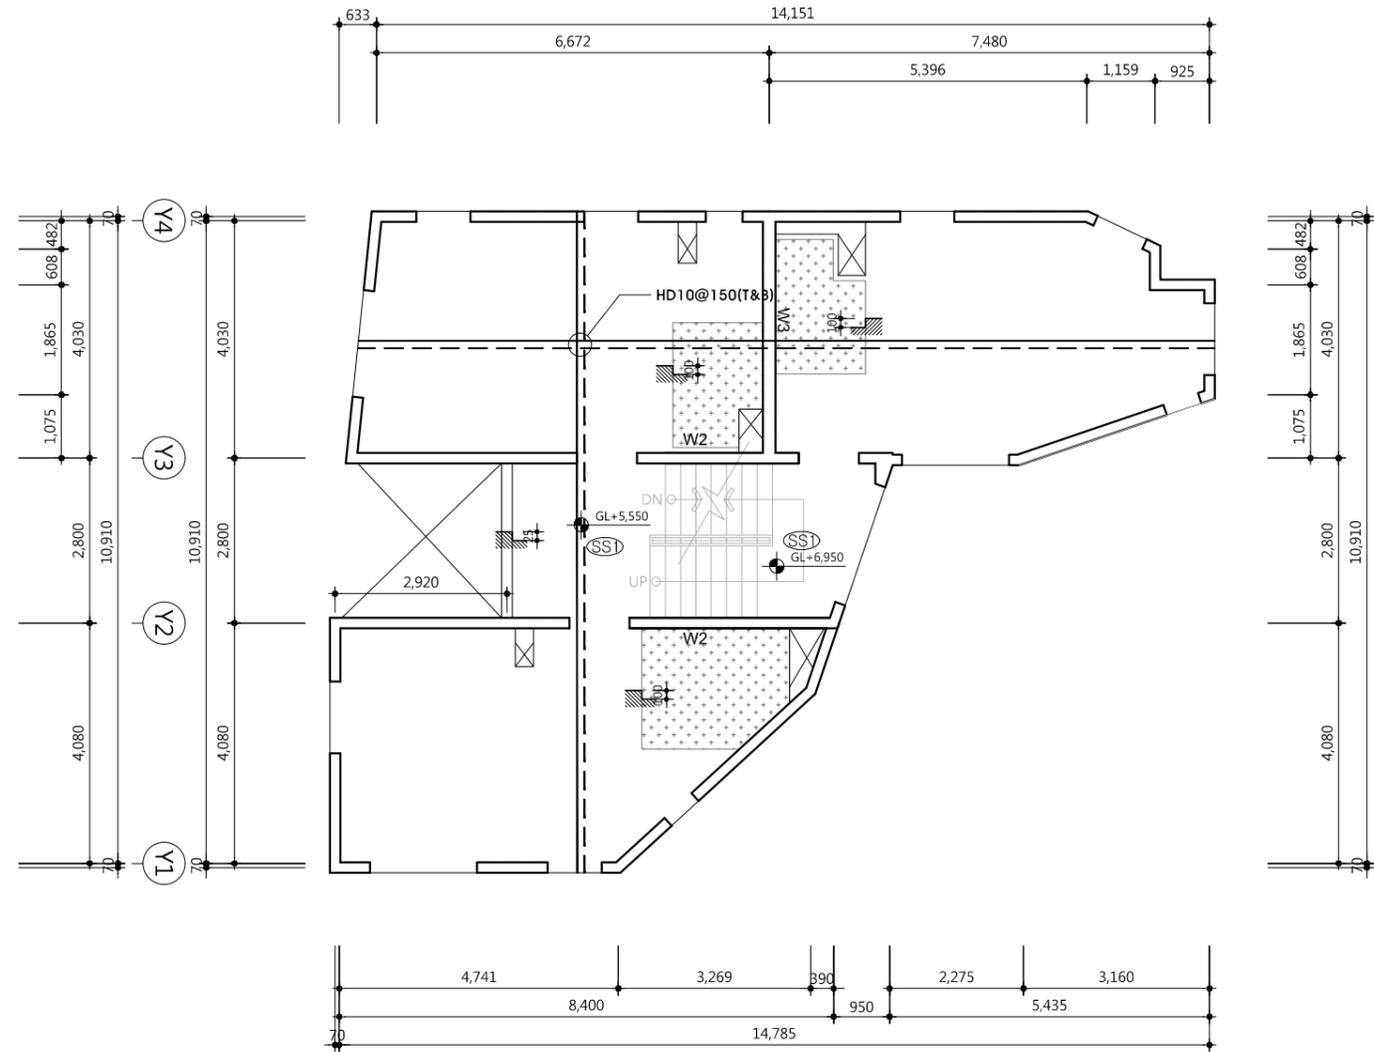

2 지상3층 구조평면도  
 SCALE : 1/120

기호	날짜	수정사항
REV. NO.	DATE	REV. DESCRIPTION

설계코드  
 PROJECT NO


날짜  
 DATE 2019. 04. 22

승인	
APPROVED BY	
검증	
VERIFIED BY	
검토	
REVIEWED BY	
작성	
DRAWN BY	


도면명  
 DRAWING TITLE  
 지상2, 3층 구조평면도

도면번호 DRAWING NO	축척 SCALE
102	A1 1/60 A3 1/120

1. 슬래브두께  
지상4층 : 210mm  
옥상테라스, 옥탑 : 180mm
2. 재료강도  
콘크리트 : fck = 24 MPa  
철근 : fy = 400 MPa
3. 표기없는 벽체 : all W1
4. 표기없는 슬래브 : all S1

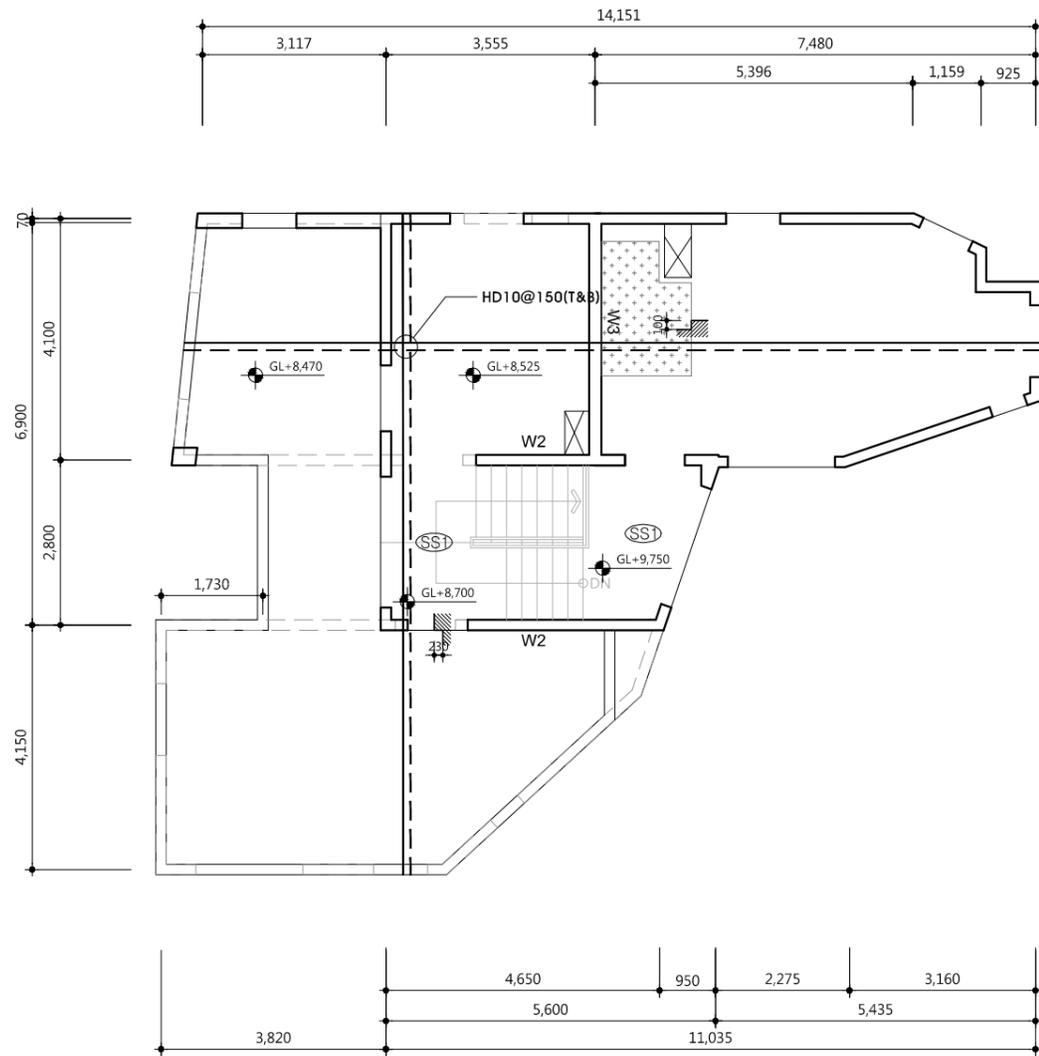

1 지상4층 구조평면도  
SCALE : 1/120

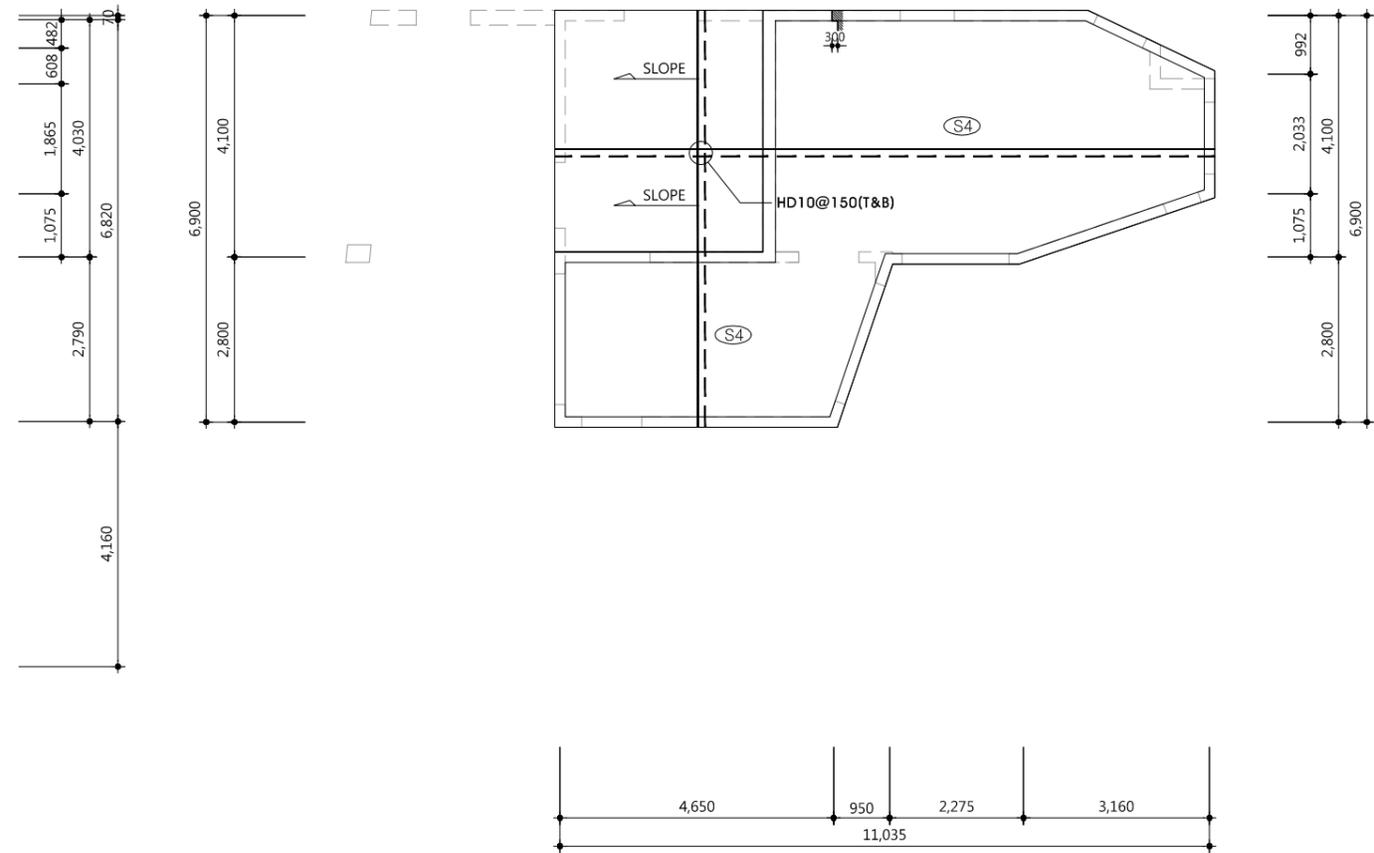

2 지붕층 구조평면도  
SCALE : 1/120

△		
△		
△		
△		
기 REV. NO.	날 DATE	수 REV. DESCRIPTION

설계코드  
PROJECT NO.

날짜  
DATE 2019. 04. 22


승 APPROVED BY	
검 VERIFIED BY	
검 REVIEWED BY	
작 DRAWN BY	

도면명  
DRAWING TITLE  
지상4, 지붕층 구조평면도

도면번호 DRAWING NO.	103	축척 SCALE	A1 1/60 A3 1/120
---------------------	-----	-------------	---------------------

슬라브 일람표  
 축척 : NONE

사업명 / Project Title  
**동작구 학수 구립경로당  
 행복주택 복합화 건립사업**  
 사업번호 / Project NO.

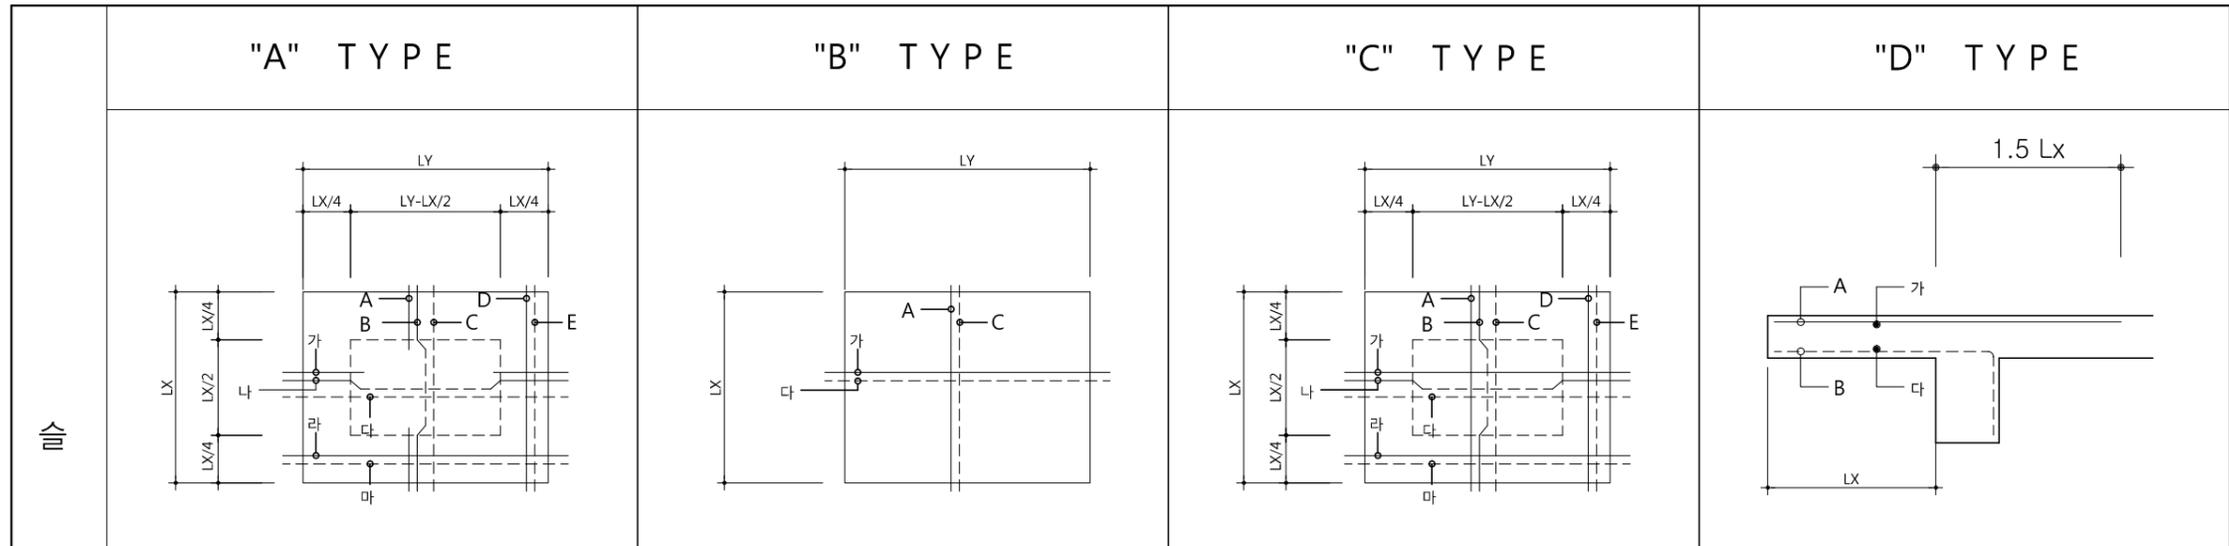

———— 상부근      - - - - - 하부근

슬라브	SLAB NO.	TYPE	THK	SHORT BAR					LONG BAR					REMARK	
				A	B	C	D	E	가	나	다	라	마		
	2S1	B	210	HD10 @200	/	HD10 @200	/	/	/	HD10 @200	/	HD10 @200	/	/	
	2~4S2	B	210	HD10 @150	/	HD10 @150	/	/	/	HD10 @150	/	HD10 @150	/	/	옥상테라스 슬라브 THK180
	2S3	B	300	HD13 @150	/	HD13 @150	/	/	/	HD13 @150	/	HD13 @150	/	/	
	2S4,RS4	B	180	HD10 @200	/	HD10 @200	/	/	/	HD10 @200	/	HD10 @200	/	/	

△		
△		
△		
△		
기호 REV. NO.	날짜 DATE	수정사항 REV. DESCRIPTION

설계코드  
PROJECT NO

날짜  
DATE  
2019. 04. 22

승인 APPROVED BY	/
검증 VERIFIED BY	/
검토 REVIEWED BY	/
작성 DRAWN BY	/







도면명  
DRAWING TITLE  
슬라브 일람표

도면번호  
DRAWING NO  
201

축척  
SCALE  
A1 NONE  
A3 NONE

보 일 램 표 - 1

사업명 / Project Title  
**동작구 학수 구립경로당**  
**행복주택 복합화 건립사업**  
 사업번호 / Project NO.

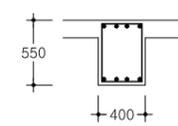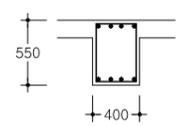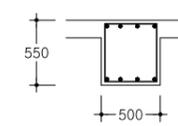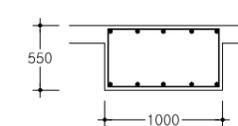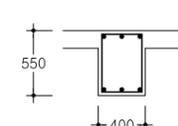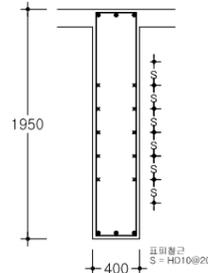부 호	B1	B2	B3
크 기	400 x 550	400 x 550	500 x 550
단 면	ALL	ALL	ALL
			
상 부 근	4-HD22	4-HD22	4-HD22
하 부 근	4-HD22	4-HD22	4-HD22
스 피	HD10@250	HD10@250	HD10@150
부 호	B3A		
크 기	1000 x 550		
단 면	ALL		
			
상 부 근	5-HD22		
하 부 근	5-HD22		
스 피	HD10@150		
부 호	WG1	WG2	
크 기	400 x 550	400 x 1950	
단 면	ALL	ALL	
			
상 부 근	3-HD22	3-HD22	
하 부 근	3-HD22	3-HD22	
스 피	HD10@250	HD10@250	

△		
△		
△		
△		
기 호 REV. NO.	날 짜 DATE	수 정 사 항 REV. DESCRIPTION

설 계 코 드 PROJECT NO.	
날 짜 DATE	2019. 04. 22
승 인 APPROVED BY	
검 증 VERIFIED BY	
검 토 REVIEWED BY	
작 성 DRAWN BY	

도 면 명  
 DRAWING TITLE  
**보 일 램 표**

도 면 번호 DRAWING NO.	202	축 치 SCALE	<input type="checkbox"/> A1 1/30 <input type="checkbox"/> A3 1/60
-----------------------	-----	--------------	--



**벽체 일람표**


축척 : NONE

W1(1F)	W2(ALL)	W3(ALL)	PAPARET
<p>180(벽체두께)</p> <p>HD10@300(H) HD13@200(V)</p>	<p>180(벽체두께)</p> <p>HD10@300(H) HD13@200(V)</p>	<p>200(벽체두께)</p> <p>HD10@300(H) HD13@200(V)</p>	<p>180(벽체두께)</p> <p>HD10@200(H) HD10@200(V)</p>




**계단 슬래브**

축척 : NONE

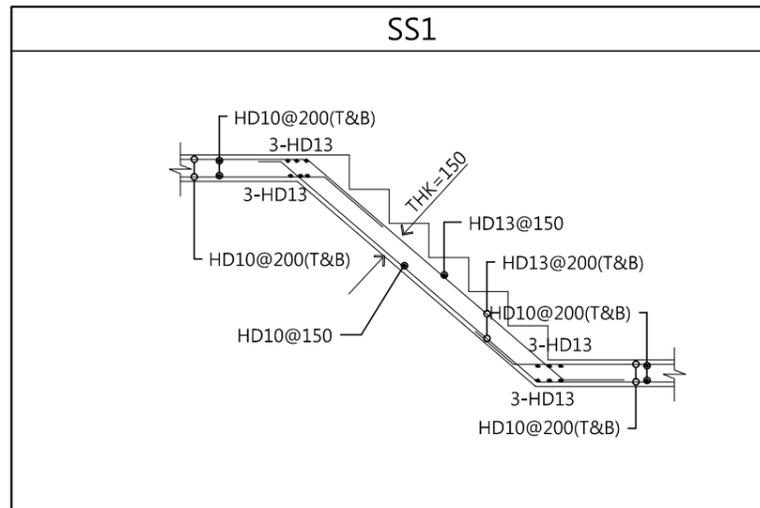

**OPEN'G 보강근**

축척 : NONE

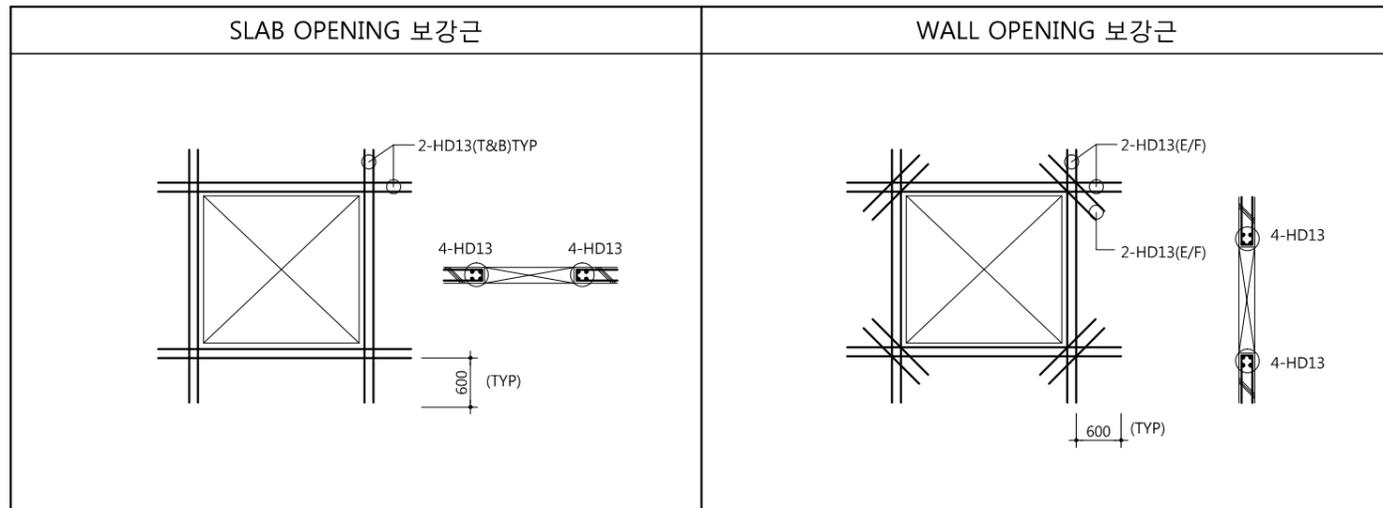

△		
△		
△		
△		
기호 REV. NO.	날짜 DATE	수정사항 REV. DESCRIPTION

설계코드  
PROJECT NO.


날짜  
DATE  
**2019. 04. 22**

승인 APPROVED BY	
검증 VERIFIED BY	
검토 REVIEWED BY	
작성 DRAWN BY	


도면명  
DRAWING TITLE  
**기둥, 벽체, 계단 일람표**

도면번호 DRAWING NO.	축척 SCALE
203	A1 NONE A3 NONE


기초 깎임 상세도  
축척 : NONE

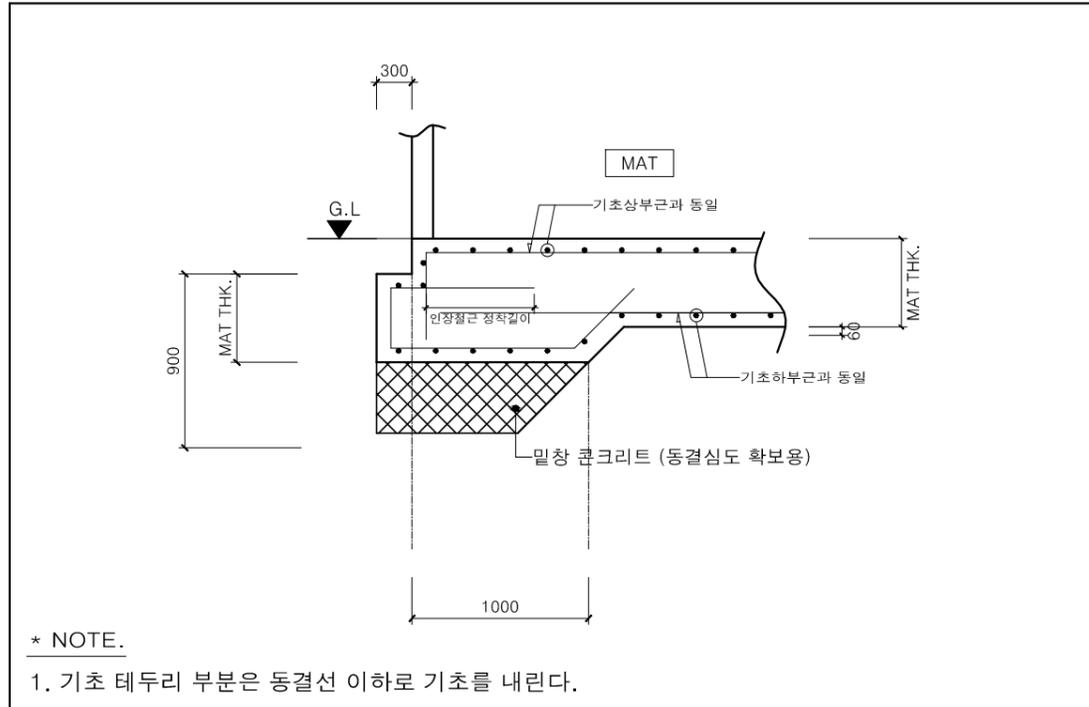

기초 꺾임 상세도  
축척 : NONE

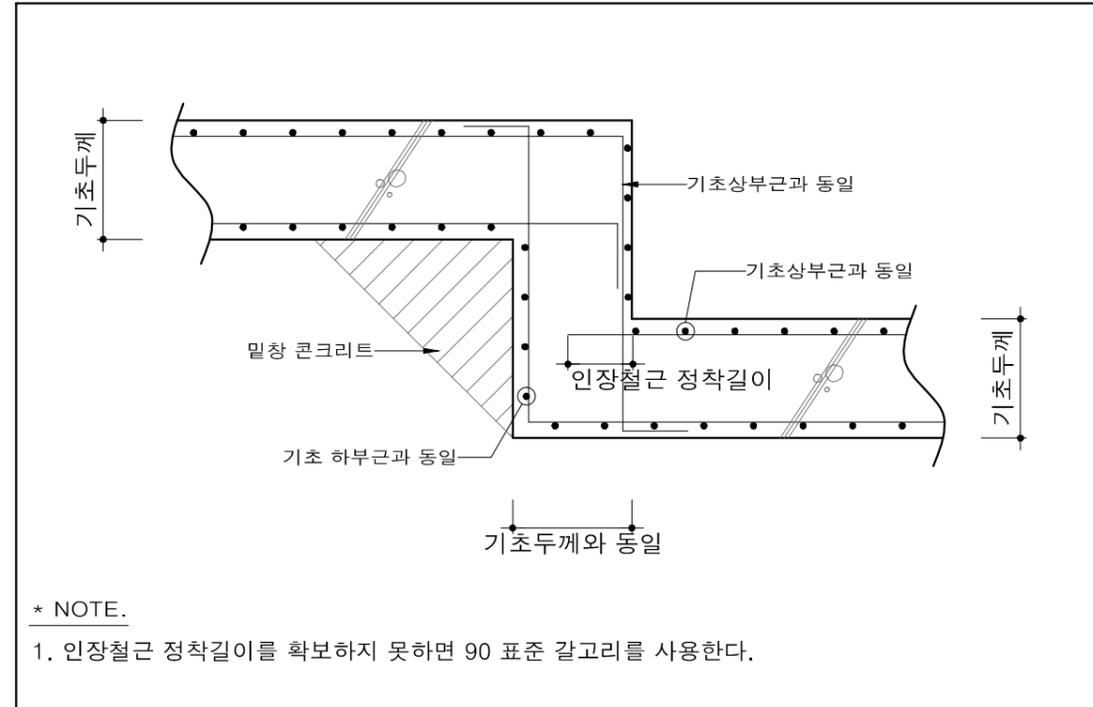

슬래브 단차 상세도  
축척 : NONE

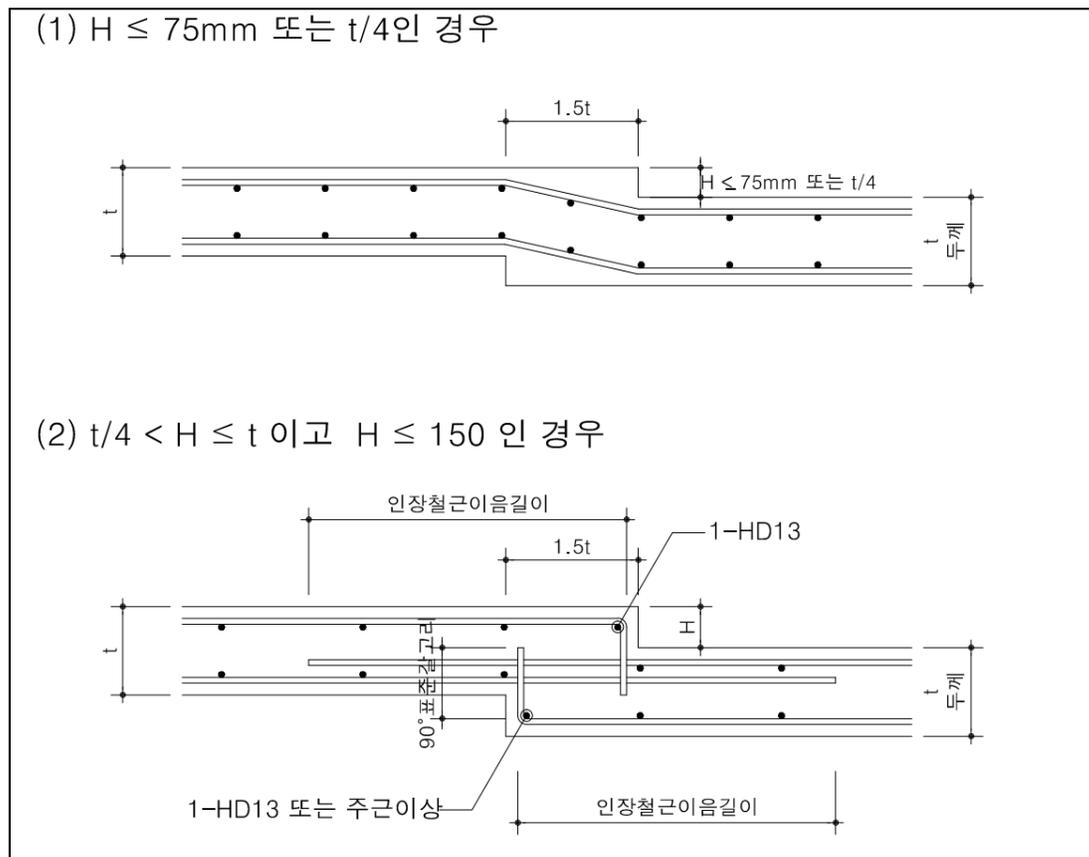

△		
△		
△		
△		
기호 REV. NO.	날짜 DATE	수정사항 REV. DESCRIPTION

설계코드  
PROJECT NO.

날짜  
DATE 2019. 04. 22

승인 APPROVED BY	
검증 VERIFIED BY	
검토 REVIEWED BY	
작성 DRAWN BY	

도면명  
DRAWING TITLE  
기초 상세, 슬래브 단차 상세

도면번호  
DRAWING NO. 204  
축척  
SCALE  
A1 NONE  
A3 NONE